

# 广东诚实建设工程设计有限公司

GUANGDONG CHENGSHI CONSTRUCTION ENGINEERING DESIGN CO.,LTD

## 初步设计

程名称	广梅园一期污水处理 -中水回用设施和配 -		项目编号	2022-058
设单位	广东梅州高新技术产	业园区管理委员会	_ 专 业	给排水
	审	<b>定</b> :徐国强	G WB	
	审	<b>核</b> : 谢庆成	LAPAIL.	
	专业	<b>业负责人</b> : 温剑豪	造剣勢	
	校	对 人: 罗 勇	39	
	设	计 人: 陈 龙	Ja tu	
	工程勘察设计出图	图专用章	国家注册执业!	师印章

出图日期 2022年10月 施工图审查号

序号	图号	图纸目录	图幅	附注	序号	图号	图纸目录	图幅	附注
	S-01	图纸目录	A2						
02	S-02	中水管网总平面图	A2						
03	S-03	中水设计说明	A2						
04	S-04	中水管网主要材料表	A2						
05	S-05	中水管网平面图	A2						
06	S-06	中水管网纵断面图	A2						
07	S-07	中水管网节点坐标表	A2						
08	S-08	一直 一个一个一个一个一个一个一个一个一个一个一个一个一个一个一个一个一个一个一	A2						
09	S-09	标志桩、标志牌大样	A2						
10	S-10	水表井大样图	A2						
11	S-11	砖砌圆形立式闸阀检查井	A2						
12	S-12		A2						
	S-13	排气井示意图	A2						
	S-14	室外地上式消火栓安装图	A2						
	S-15	出土坑、入土坑示意图	A2						
	S-16	路面破除修复平面图	A2						
	S-17	破除修复工程数量表	A2						
	S-18	路面破除修复大样	A2						
	S-19	树池拆除修复示意图	A2						
	S-20	10米路灯安装基础图	A2						
	S-21	污水厂中水水池改造示意图	A2						
	S-22	1#水池改造示意图	A2						
	S-23	2#水池平面图位置图	A2						
	S-24	2#水池平面图	A2						
	S-25	2#水池剖面图	A2						
20	3-20	2#八八匹印[四]	NZ						

### 中水设计说明

#### 一、工程概况

本工程项目名称为广梅园一期污水处理厂(扩建)项目-中水回用设施和配套管网,本项目建设地 点位于广东梅州高新技术产业园区内,建设内容:

- 1、改造现状污水厂回用水池作为中水水源点:
- 2、改造现状1#水池,作为1#高位水池;
- 3、新建2#1000立方高位水池;
- 4、建设中水管网。

#### 二、设计依据

瞬鈴工自

筑构气讯

- 1、业主方的要求和有关部门会议决议;
- 2、《城镇给水处理厂污染物排放标准》(GB18918-2002);
- 3、《室外排水设计标准》(GB50014-2021);
- 4、《给水排水管道工程施工及验收规范》(GB50268-2008);
- 5、《地表水环境质量标准》(GB3838-2002);
- 6、《给水排水工程管道结构设计规范》(GB50332-2002);
- 7、《给水排水设计手册第5册城镇排水》(第三版);
- 8、《城市工程管线综合规划规范》(GB50289-2016);
- 9、《泵站设计规范》(GB/T50265-2010);
- 10、《给水排水制图标准》(GB/T50106-2010):
- 11、《室外给水设计标准》(GB50013-2018);
- 12、《建筑给水排水设计标准》(GB50015-2019);
- 13、《城镇给水排水技术规范》GB50788-2012);
- 14、《消防给水及消火栓系统技术规范》GB50974-2014);
- 15、《建筑与市政工程抗震通用规范》GB55002-2021);
- 16、《地下水质量标准》(GB/T14848-2017)
- 17、《再生水水质标准》(SL 368-2006)
- 18、《污水再生利用工程设计规范》(GB 50335-2016)
- 19、《城市污水再生利用城市杂用水水质》(GB/T 18920-2020)
- 20、《城市污水再生利用工业用水水质》(GB/T19923-2005)
- 21、 勘察专业提供的地质勘察资料电子版
- 22、《广东梅州高新技术产业园区中水回用工程专项规划》
- 23、业主提供的地形图资料及物探资料

#### 三、工程设计

- 1、本工程坐标系统采用国家2000坐标系统,高程为1985国家高程。
- 2、给排水管道施工放线原则以坐标和路中线偏移为依据,详见给排水横断面示意图。
- 3、本套图纸单位: 沟断面图和管径以毫米计, 里程、管长、标高和坐标以米计。管径均指公称直径。
- 4、给水图中所注给水管线高程指管中标高,所注管长为节点之间的管道长度。雨污水图中所注排水管线高程,指设计检查井底标高,所注管长为两检查井中心之间的管道长度。
- 5、所有管线应严格按设计管位及高程敷设,平面误差应小于15mm,高程小于10mm。设计管线与现状管渠相
- 交、相接处,施工前应先核准现状管渠位置、标高、截面,若与本设计标注不一致,请与设计人员联系解
- 决;确定设计管线能顺利接驳后方可施工,管位、标高应以实际情况为准。
- 6、阀门井、排气井、排泥井及消火栓等结构及做法参照图纸集05S502、13S201,不尽这处详见图纸集内容。

#### 四、管道材料与接口

- 1、给水管材选用:管材采用PE给水管,PN=1.0MPa;
- 2、PE管、球墨铸铁管与阀门及不同管材间的连接采用法兰连接。

管材及材料均应符合国家相关规范标准,且能够承受施工过程中的牵拉力,承受管内压力与管外静、动荷载等。

3、管道接口

球墨铸铁管采用承插式接口,PE管采用电热熔接口,不同管材间连接与管与阀门间连接采用法兰盘连接。

#### 五、管道基础

1、直埋管道基础采用石屑基础,厚为100mm,沟槽开挖做法见沟槽开挖断面示意图,沟槽地基承载力应大于100KPa。

#### 六、管道工程施工技术要求

- 1、给水管中心线定位:除有定位坐标者外,管渠中心线位置应根据其S相应的参照物平面距离确定。
- 2、沟槽回填:按沟槽开挖断面图所示施工。
- 3、管道防腐: 球墨铸铁管管道内壁采用离心涂水泥砂浆防腐; 管道外壁采用特加强环氧煤沥青防腐涂料外防腐; 钢管和钢制件除锈后均采用液体环氧涂料内防腐, 内防腐涂刷底漆三道, 面漆三道, 干膜厚度≥0.15mm; 外防腐为环氧煤沥青防腐涂料涂特加强级(六油二布), 厚度≥0.60mm。做法见《给水排水管道工程施工及验收规范》(GB50268-2008)。
- 4、管道在水平、竖向弯头及三通、四通处应设置管道支墩,转弯角度<10度可不设支墩。支墩施工详见 10S505,按地质条件及管径选用。
- 5、管道试压及冲洗消毒:给水管道工作压力为0.6MPa时;试验压力为1.5倍工作压力且不小于0.8MPa,给水管道消毒应用氯离子浓度不低于20mg/L的清洁水浸泡24h,冲洗后,要经水质管理部门取样化验合格。并按《给水排水管道工程施工及验收规范》有关要求验收。
- 6、需要开挖的路面参考平面图,开挖量按沟槽断面图计算,破坏的道路按原状恢复。
- 7、给水管控制阀门管径DN400以下采用弹性座封闸阀,阀门井采用砖砌圆形立式闸阀井、蝶阀井;排气阀井采用Φ1200毫米砖砌圆形排气阀井;排泥阀井采用Φ1200毫米砖砌排泥阀(湿井);参见国标05S502。井盖采用球墨铸铁填充式井盖设施,开启灵活,且井盖面必须与路面齐平,承载力要求采用D400,兼具有防盗功能、防臭功能,并在井盖下加装安全防护网。井盖收口尺寸根据采购的井盖尺寸定。
- 8、消火栓安装距马路道牙1.0m。消火栓型号为SS150/65-1.0支管浅装,安装详见图纸集13S201。
- 9、给水管覆土约为1.0m;给水管与其他管线交叉时的最小垂直净距须符合《室外给水设计标准》 (GB50013-2018)要求。当间距、埋深小于规范要求时,给水管道用C25混凝土包裹或加装套管。
- 10、所有阀门井井顶标高必须与地面标高持平。在管道高点处设置排气阀,低点设置排泥阀。
- 11、给水管道为压力管,平均覆土为1米,标高与其他管道有交叉时,满足最小覆土0.7米 可灵活上下调整。

#### 七、施工注意事项

- 1、施工前请先调查摸清市政管线情况,如有冲突应及时反馈设计人员处。
- 2、定向钻施工应根据设计要求和施工方案组织实施。
- 3、施工时,应严格按照《给水排水管道工程施工及验收规范》的具体要求执行。
- 4、施工过程中,应注意保护其它种类的管线,特别是电力供水、通信光缆、燃气管道等重要的市政管线和设施。如果与其它市政管线、设施有矛盾的地方可以绕行,或通知甲方、设计人员协商解决,按施工方案确定入土角、出土角,进、出控制井洞口范围的土体应稳固。
- 5、开挖工作井及定向钻施工过程中,应注意附近的建筑物、构筑物等。施工有可能影响到它们的安全时,应采取必要的保护措施,如钢板桩支护。有可能产生严重影响时,应通知甲方、监理、设计方协商解决。
- 6、 施工时涉及到破除的道路、河堤、边坡等,应按原状恢复。
- 7、排水管应按《给水排水管道工程施工及验收规范》(GB50268-2008)进行闭水试验、回填土密实度等等执行
- 8、施工前请先调查摸清市政其它管线情况,如有冲突请及时反馈设计人员处。
- 9、施工过程若发现水平定向钻和地层条件适应性较差的,应及时反馈设计人员及业主处。
- 10、按《危险性较大的分部分项工程安全管理规定》(2018年)要求设计说明中补充涉及危大工程的重点部位和环节,并提出保障工程周边环境安全和工程施工安全的意见,采用定向钻段属于危大工程范围。
- (1) 施工单位进场后,应逐一查明工程场区周边状况,重视施工过程对周边环境可能造成的人员、物体破坏的安全影响,对跨越重要设施、线路(航道、铁路)等施工方案需报主管部门审批后方可实施。
- (2)施工单位应根据《公路工程施工安全技术规程》(JTGF90-015)、《建筑施工安全规范》(2008年版),结合工程场地的情况、施工作业内容、设计文件要求等,提出本工程的安全风险源,制定有针对性的施工安全专项方案及作业指导书,在组织架构、施工方案、工艺流程、监管机制、应急预案等方面,提出相应措施及管理细则,交监理及有关安监部门审批备案,经批准后方可施工,并在实施中切实遵照执行。
- 11、其他未说明之处按有关国家规定。

	修 改 记 录							
序	号	修改日期	修改内容					
		 备 注	· · 栏					


(	#	广艺	ΕÙ	戓实建	设工程	设计有	限と	门
G	DCS	GUANGD	ONG	CHENGSHI	CONSTRUCTION	ENGINEERING	DESIGN	CO.,LTI
	建筑行业对	筑工程甲級	뵀行	业人防工程乙级	市政行业排水工程乙级			
	市政行业道	路工程乙级	醎	业桥梁工程乙级	市政工程给水工程乙级			
	KET ##	<b>₽.</b> Δ244	1007	3602				

	資原证书编号: A244003602								
	审	定	徐国强	虽	1	Gi 2	绳		
	项目:	负责	谢庆后	LAPAIL					
	审	核	温剑雾	壳		過	到勤		
	专业;	负责	罗勇	亨		(Z)	) <u>ja</u>		
	校	对	   陈 カ	<del>.</del>		7 h	3.1		
	设 计 建设单位			<u>L</u>		13	发起		
			广东梅州高新技术产业园区管理委员会						
	建设	单位	广东梅州高	新技	术产	业园区	管理委员	34	
	建设 工程:	, ,	广梅园一	期污	水处理	里厂(		_	
	, , ,	名称	广梅园一	期污	水处理	里厂(	扩建) 项	_	
	工程	名称日名称	广梅园一;	期污水回	水处3 用设)	里厂(	扩建) 项	_	
	工程	名称	广梅园一;	期污水回	水处3 用设)	型厂(流和配 施和配 说明	扩建) 项	目	
	工程	名称	广梅园一;	期污水回 水回	水处理设计	理厂(流和配) 说明	扩建)项 套管网	目	


盖 章 栏: 未盖本公司出图专用章无效


图 号 S-03


比 例

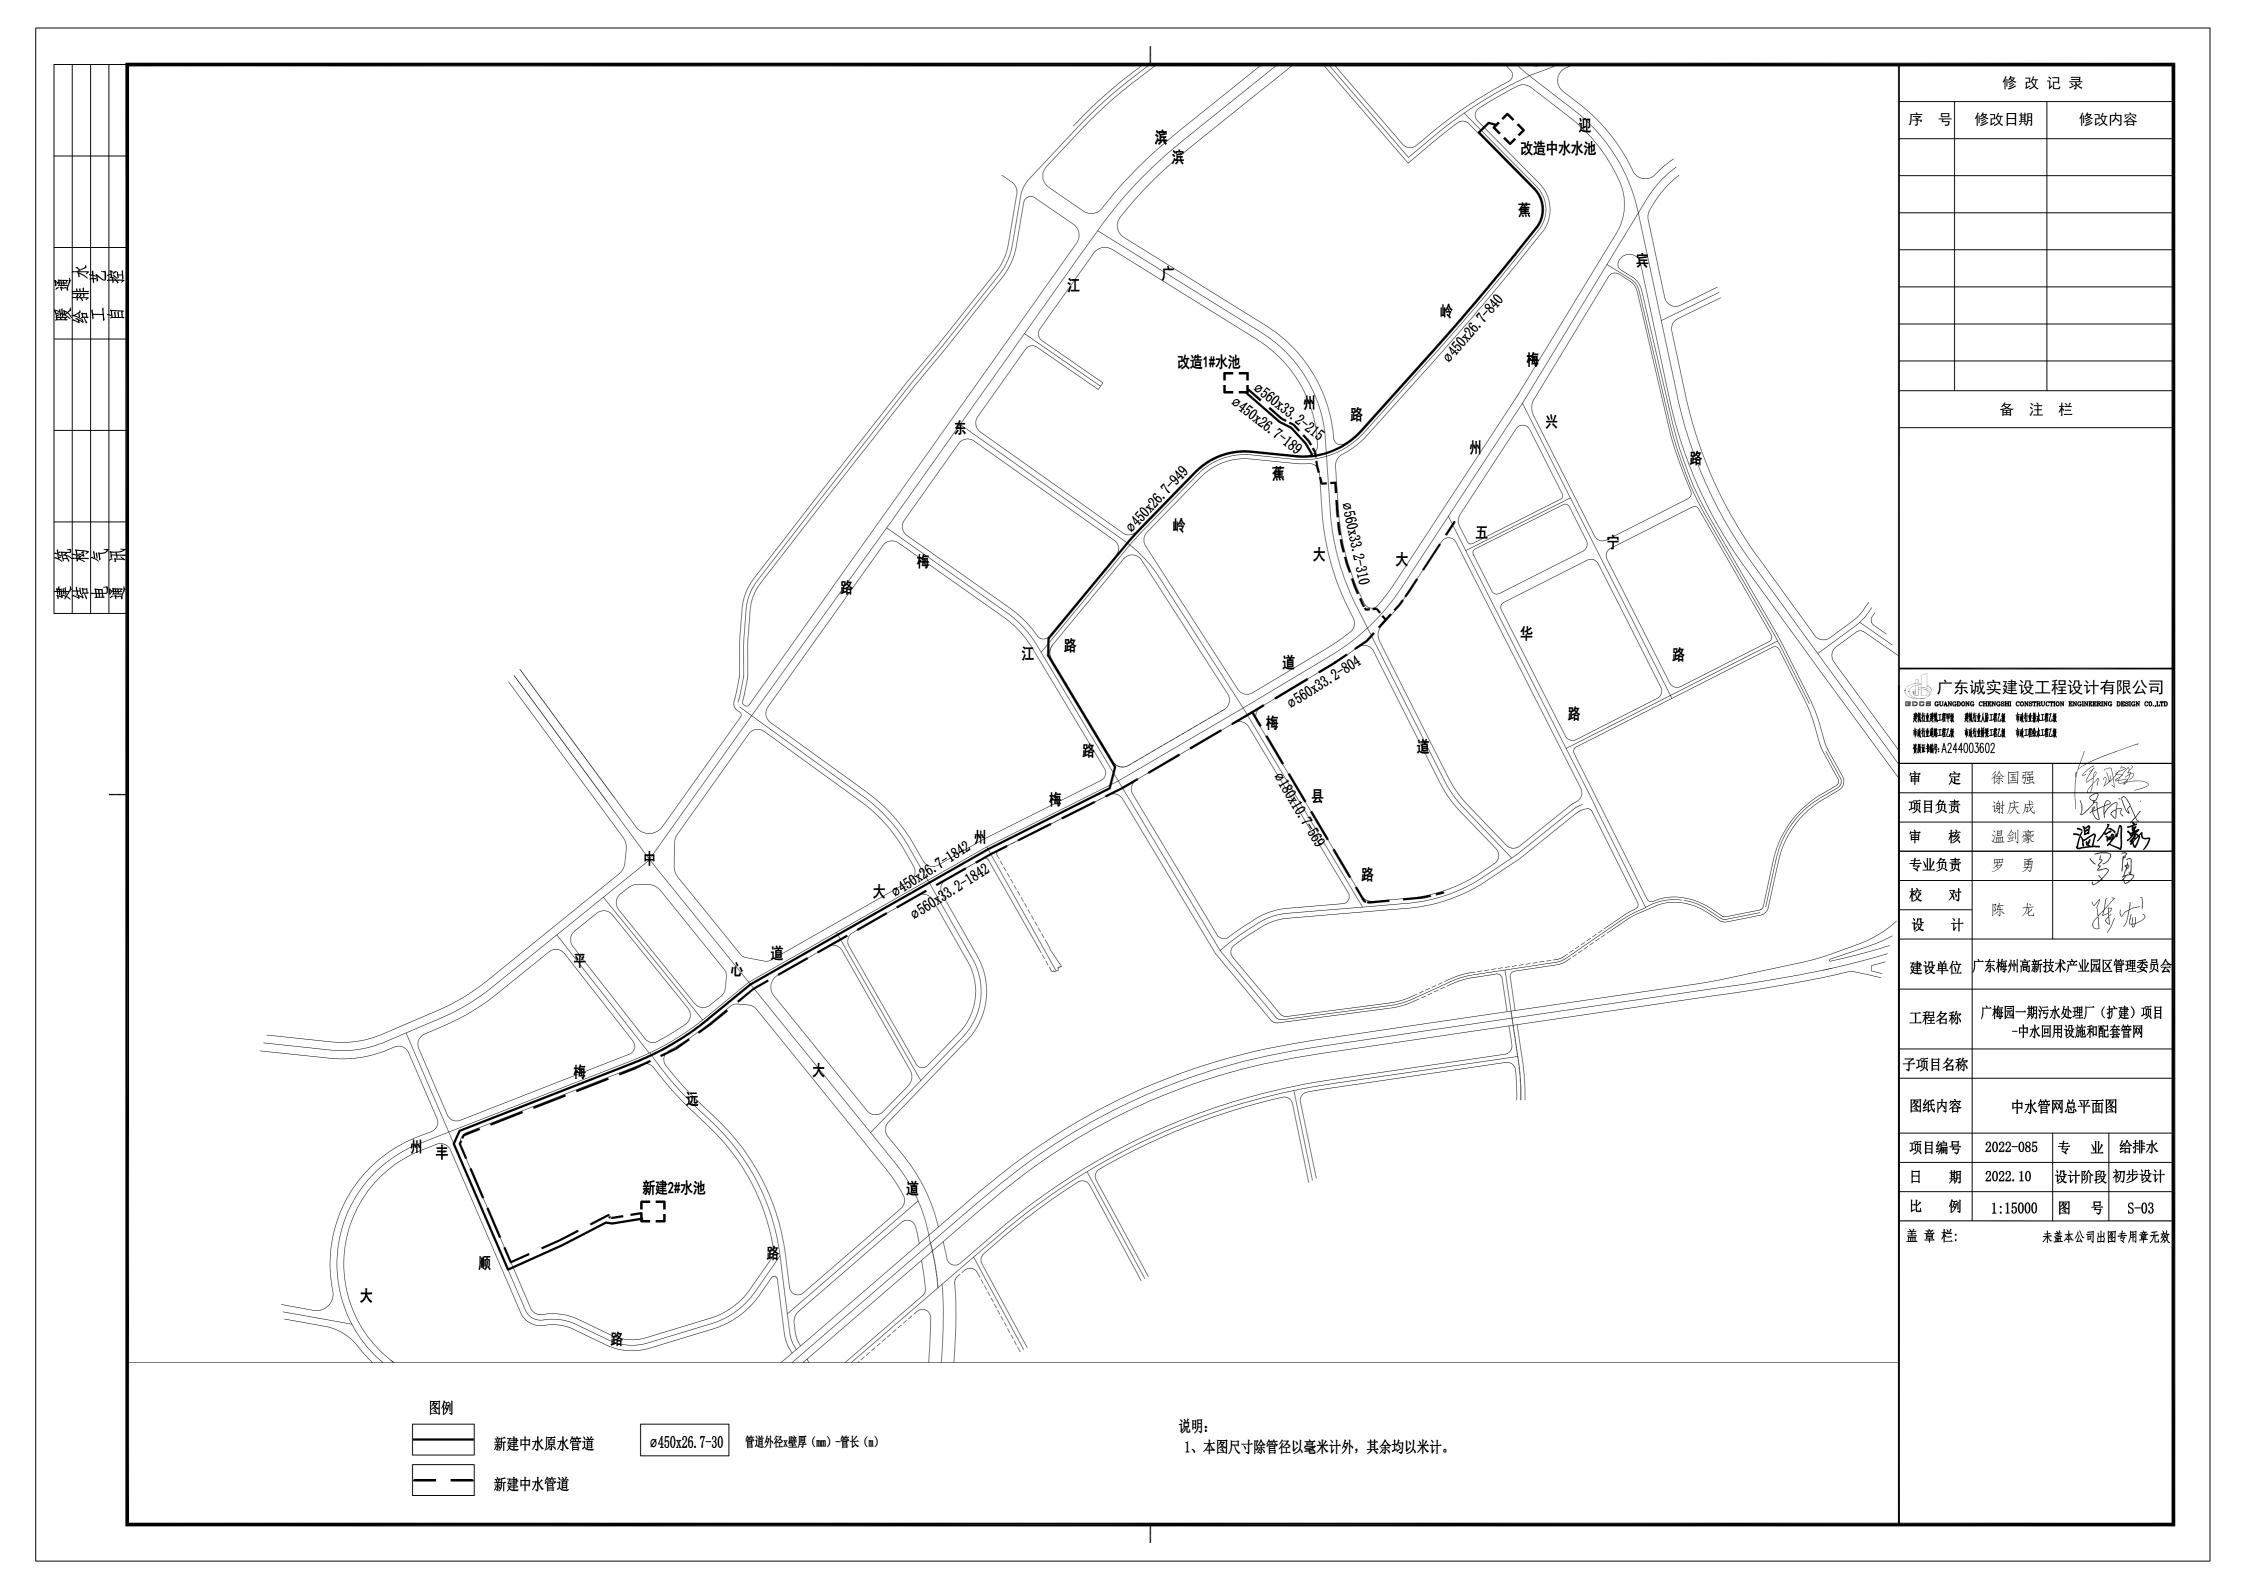



		修 改 记 录
		序 号 修改日期 修改内容
# <del>**</del>		
<b>康</b> 给工 — — — — — — — — — — — — — — — — — — —		
		备注栏
<b>致核气压</b>		
<b>禁华里</b>	中水管网主要材料表	
	编号 项目 管材及规格 数量 单位 备注	
	1 中水管 Ø560x33.2-聚乙烯 (PE) 管 1.0Mpa 3222 米	
	2 中水管 Ø450x26.7聚乙烯 (PE) 管 1.0Mpa 3820 米	广东诚实建设工程设计有限公司 BDGS GUANGDONG CHENGSHI CONSTRUCTION ENGINEERING DESIGN CO.,LTD
	3 中水管 Ø355x21.1-聚乙烯 (PE) 管 1.0Mpa 97 米	要執行业與執工程甲級 與執行业人紛工程乙級 市政行业著水工程乙級 市政行业道際工程乙級 市政行业新奖工程乙级 市政工程给水工程乙级
	4       中水管       Ø200x11.9-聚乙烯 (PE) 管 1.0Mpa       499       米         5       中水管       Ø180x10.7 -聚乙烯 (PE) 管 1.0Mpa       722       米	
4	6 消火栓 SA150/110-1.0 12 米	审定     徐国强       项目负责     谢庆成
	7 止回阀 DN500 2 座	<b>项目负责</b> 谢庆成 します。 审 核 温剑豪 温分豪 カ
	8     阀门井     D1800     28     套       9     排泥井     D1200     8     座	审核 温剑豪 温/剑豪/ 专业负责 罗 勇
	9     排泥井     D1200     8     座       10     排气井     D1200     11     座	<del>                                    </del>
	11 水表井 1750*1250 3 座	设计陈龙
		建设单位「广东梅州高新技术产业园区管理委员会
		工程名称 广梅园一期污水处理厂(扩建)项目 一中水回用设施和配套管网
		子项目名称
		图纸内容 中水管网主要材料表
		项目编号     2022-085     专业     给排水       日期     2022.10     设计阶段     初步设计
		日 朔 2022.10 皮げ所技 初少及り 比 例 图 号 S-04
		盖章栏: 未盖本公司出图专用章无效

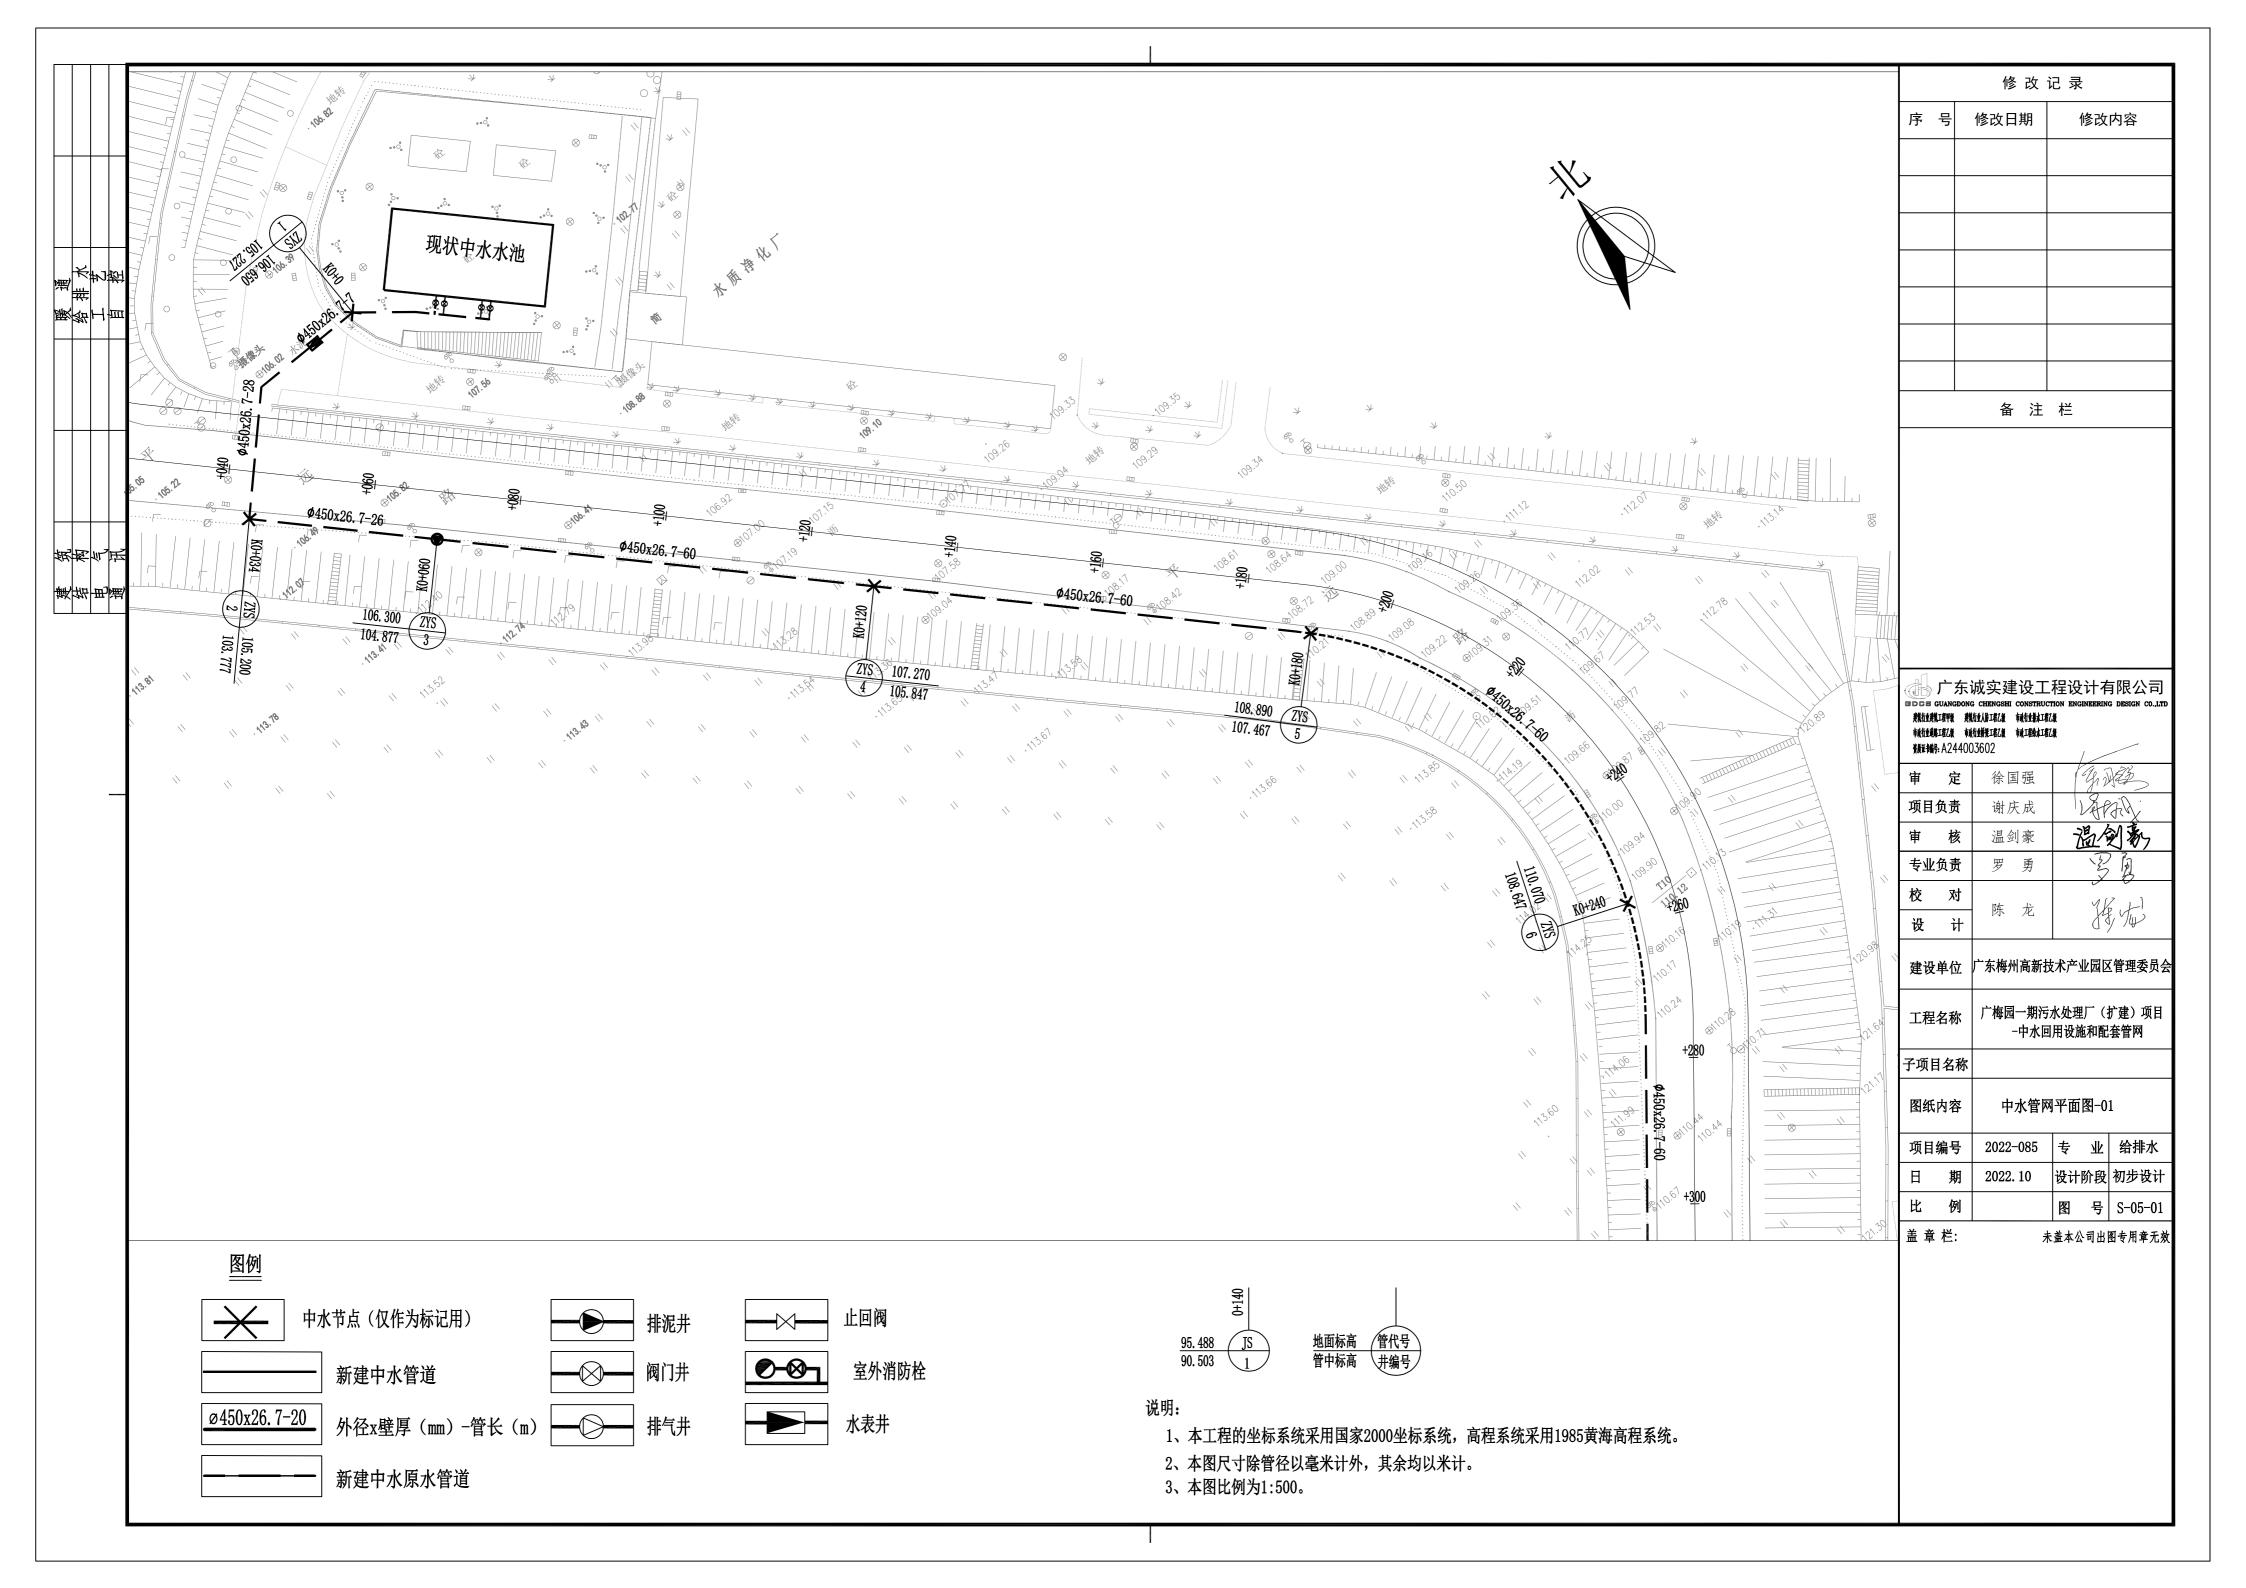


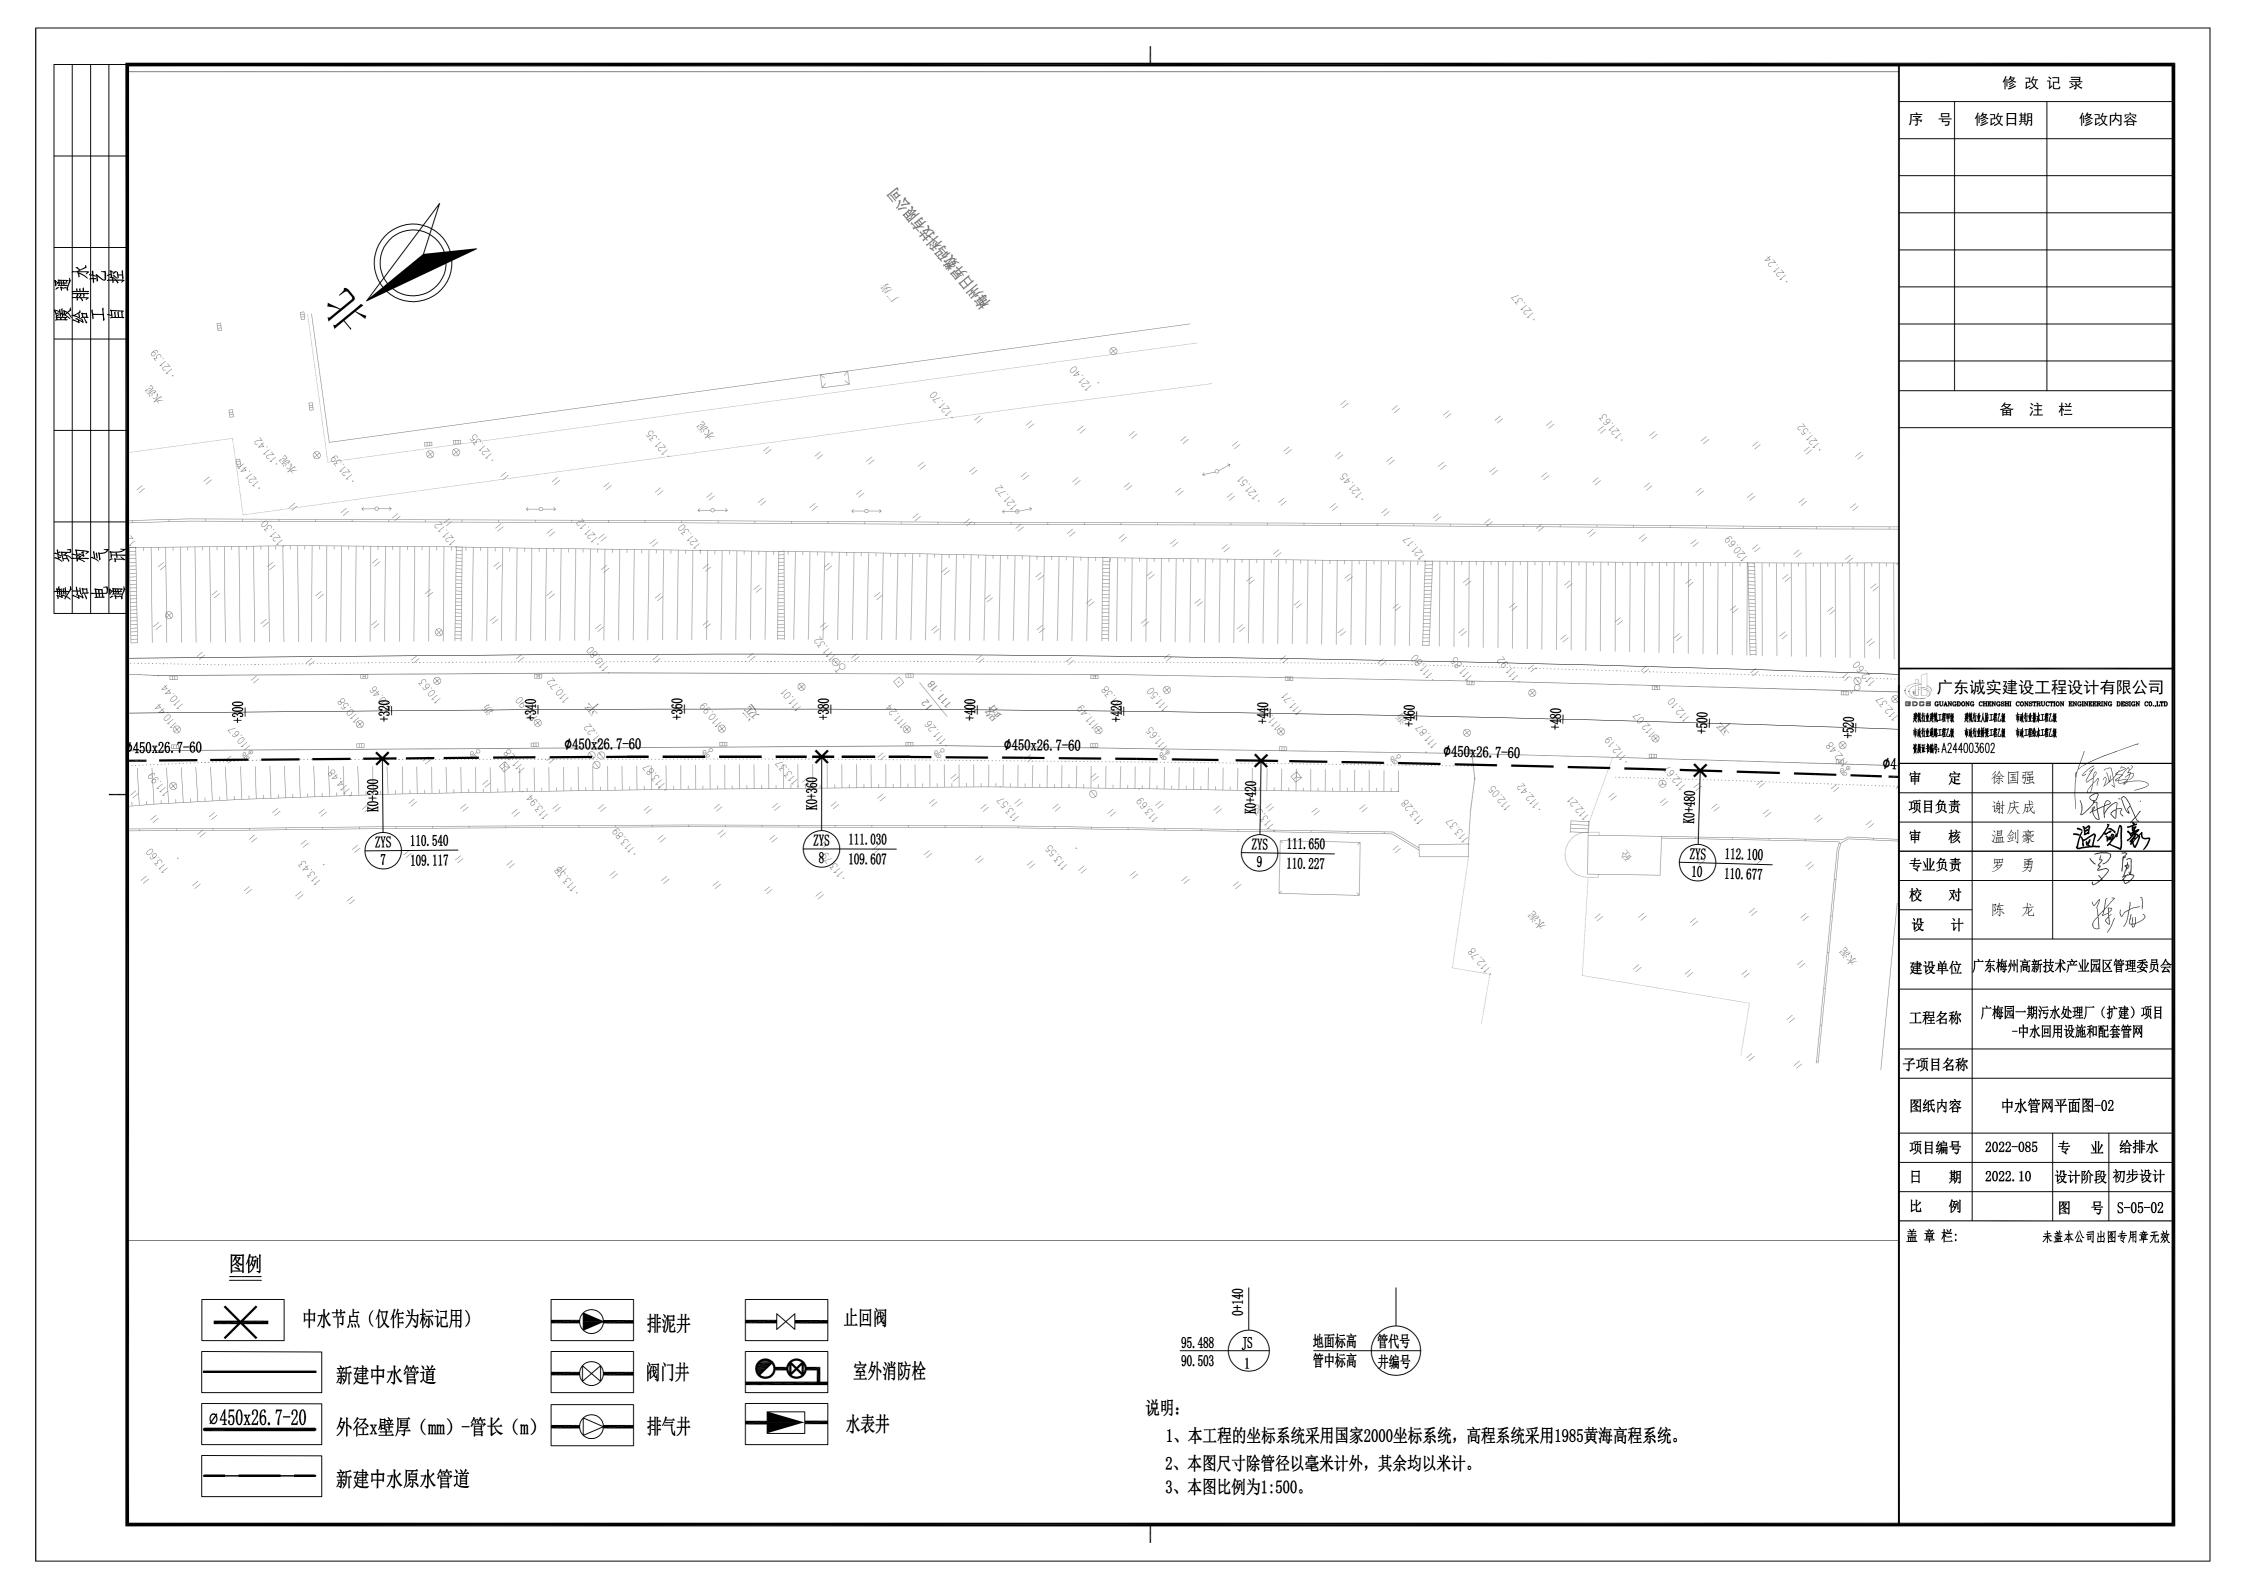


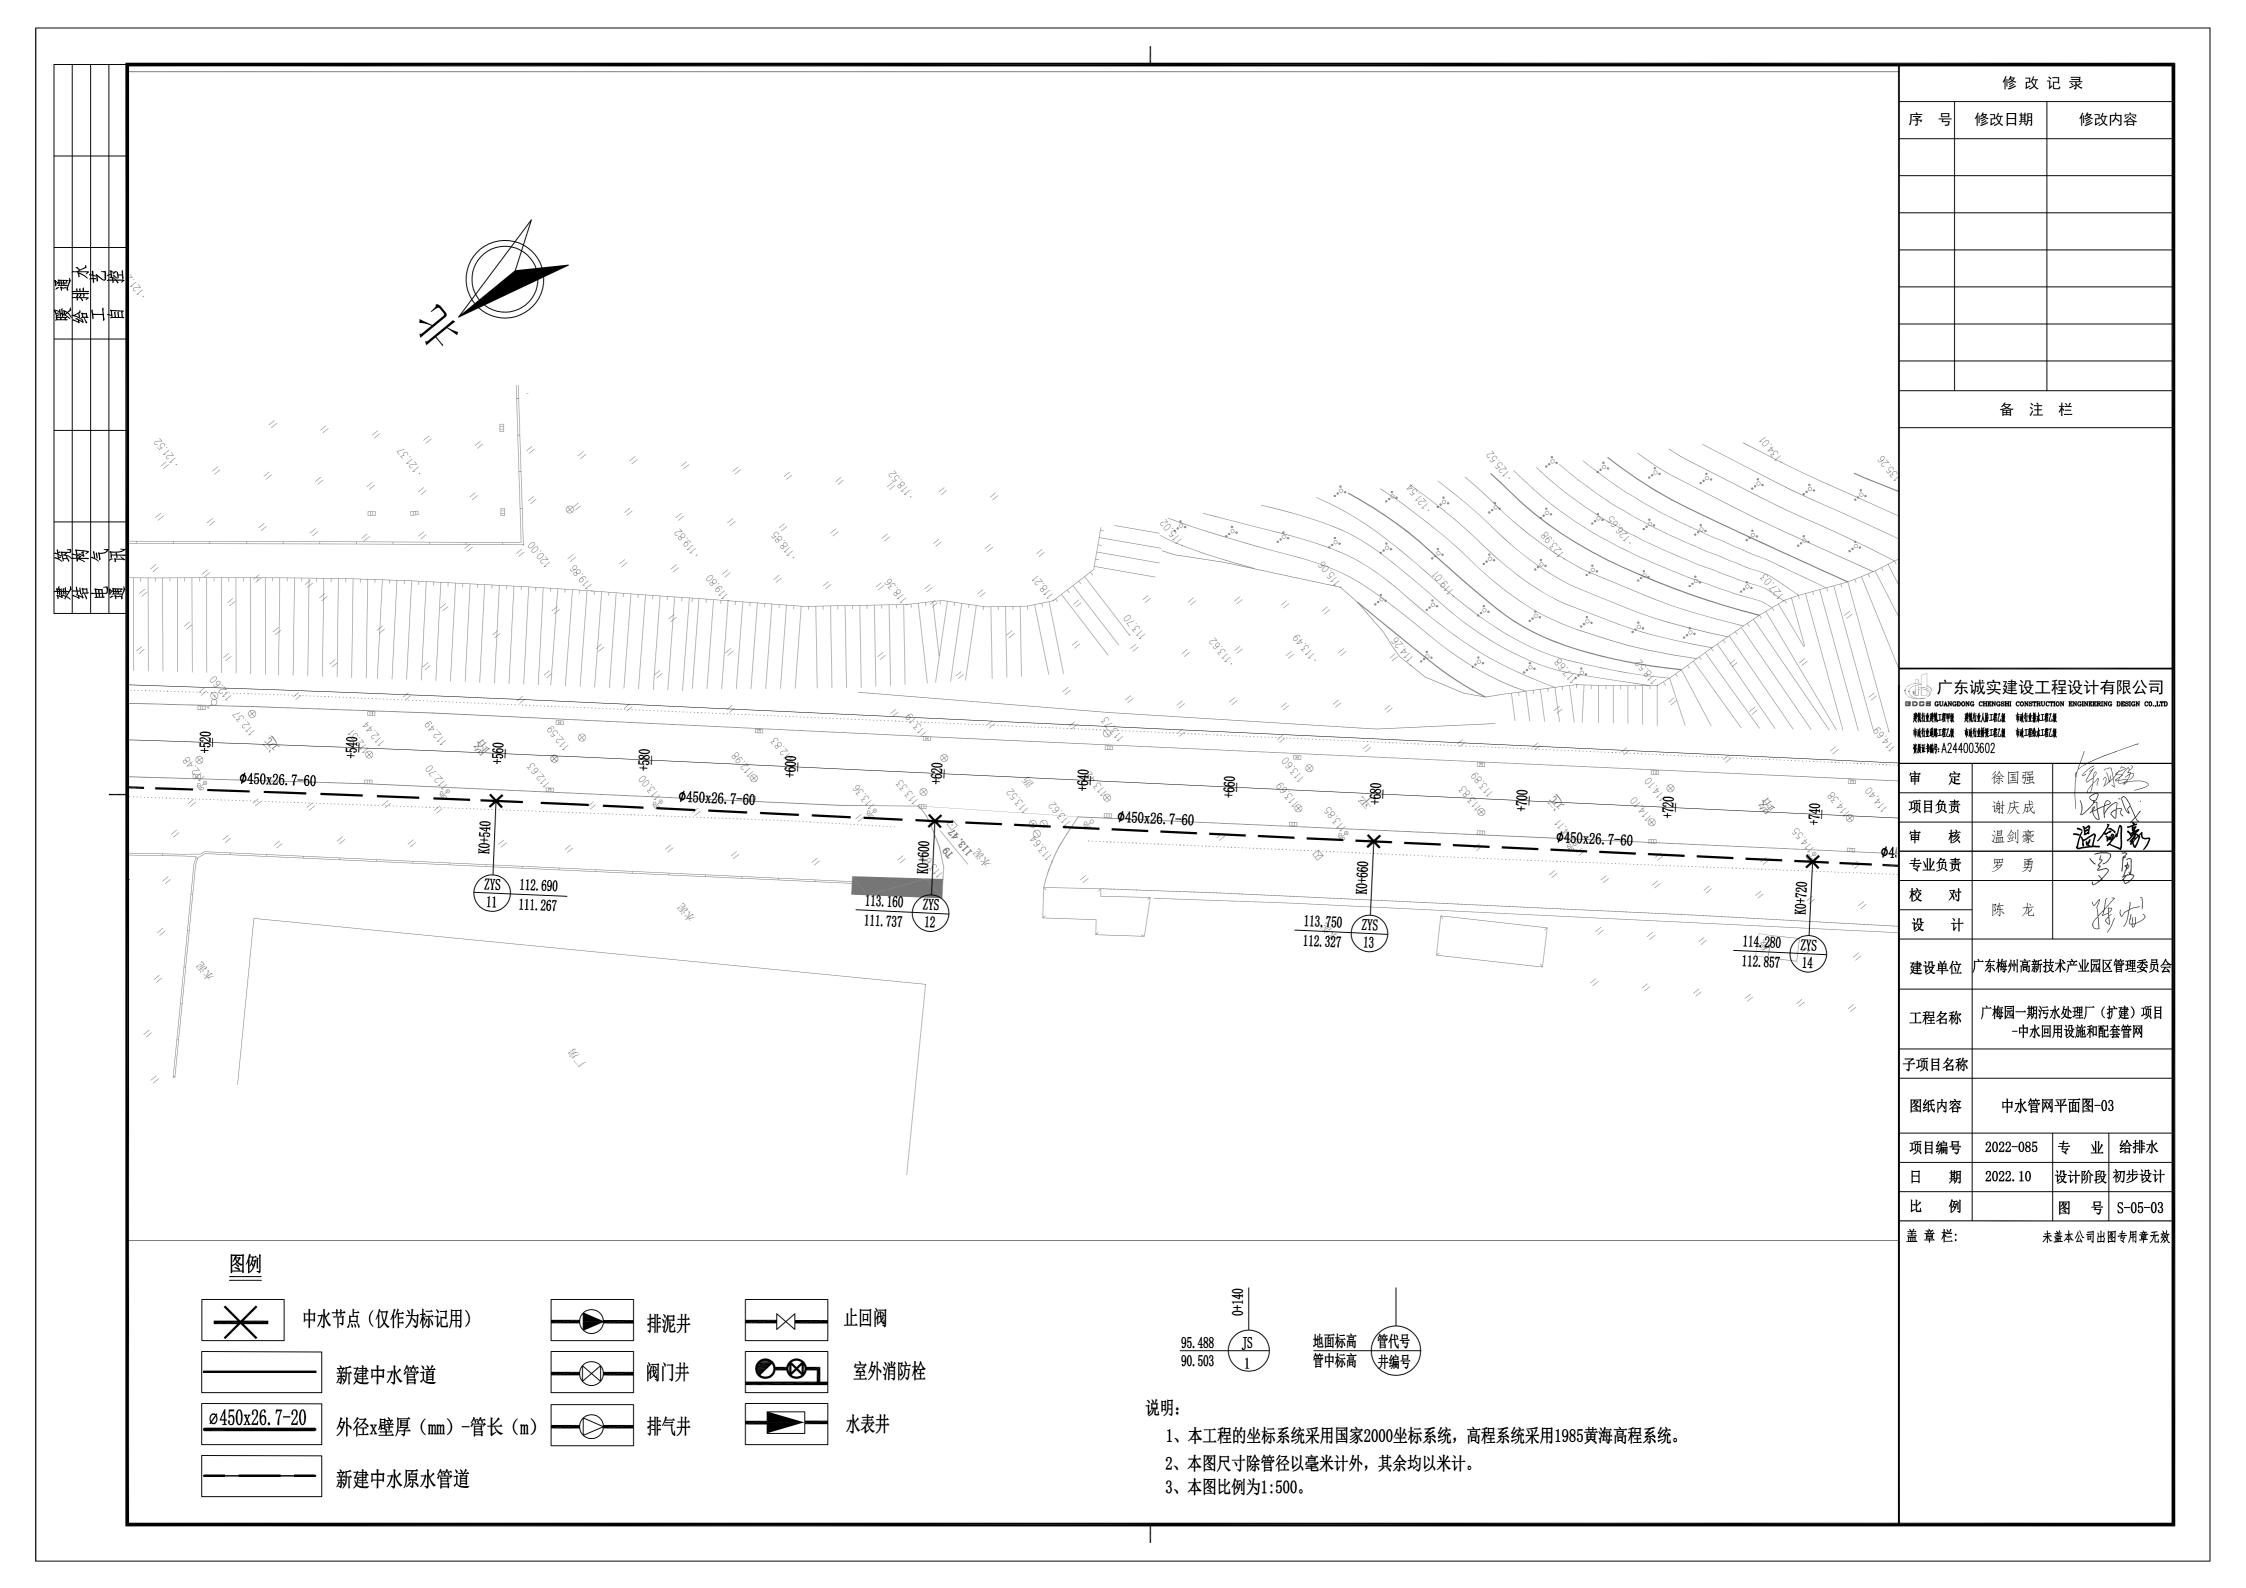


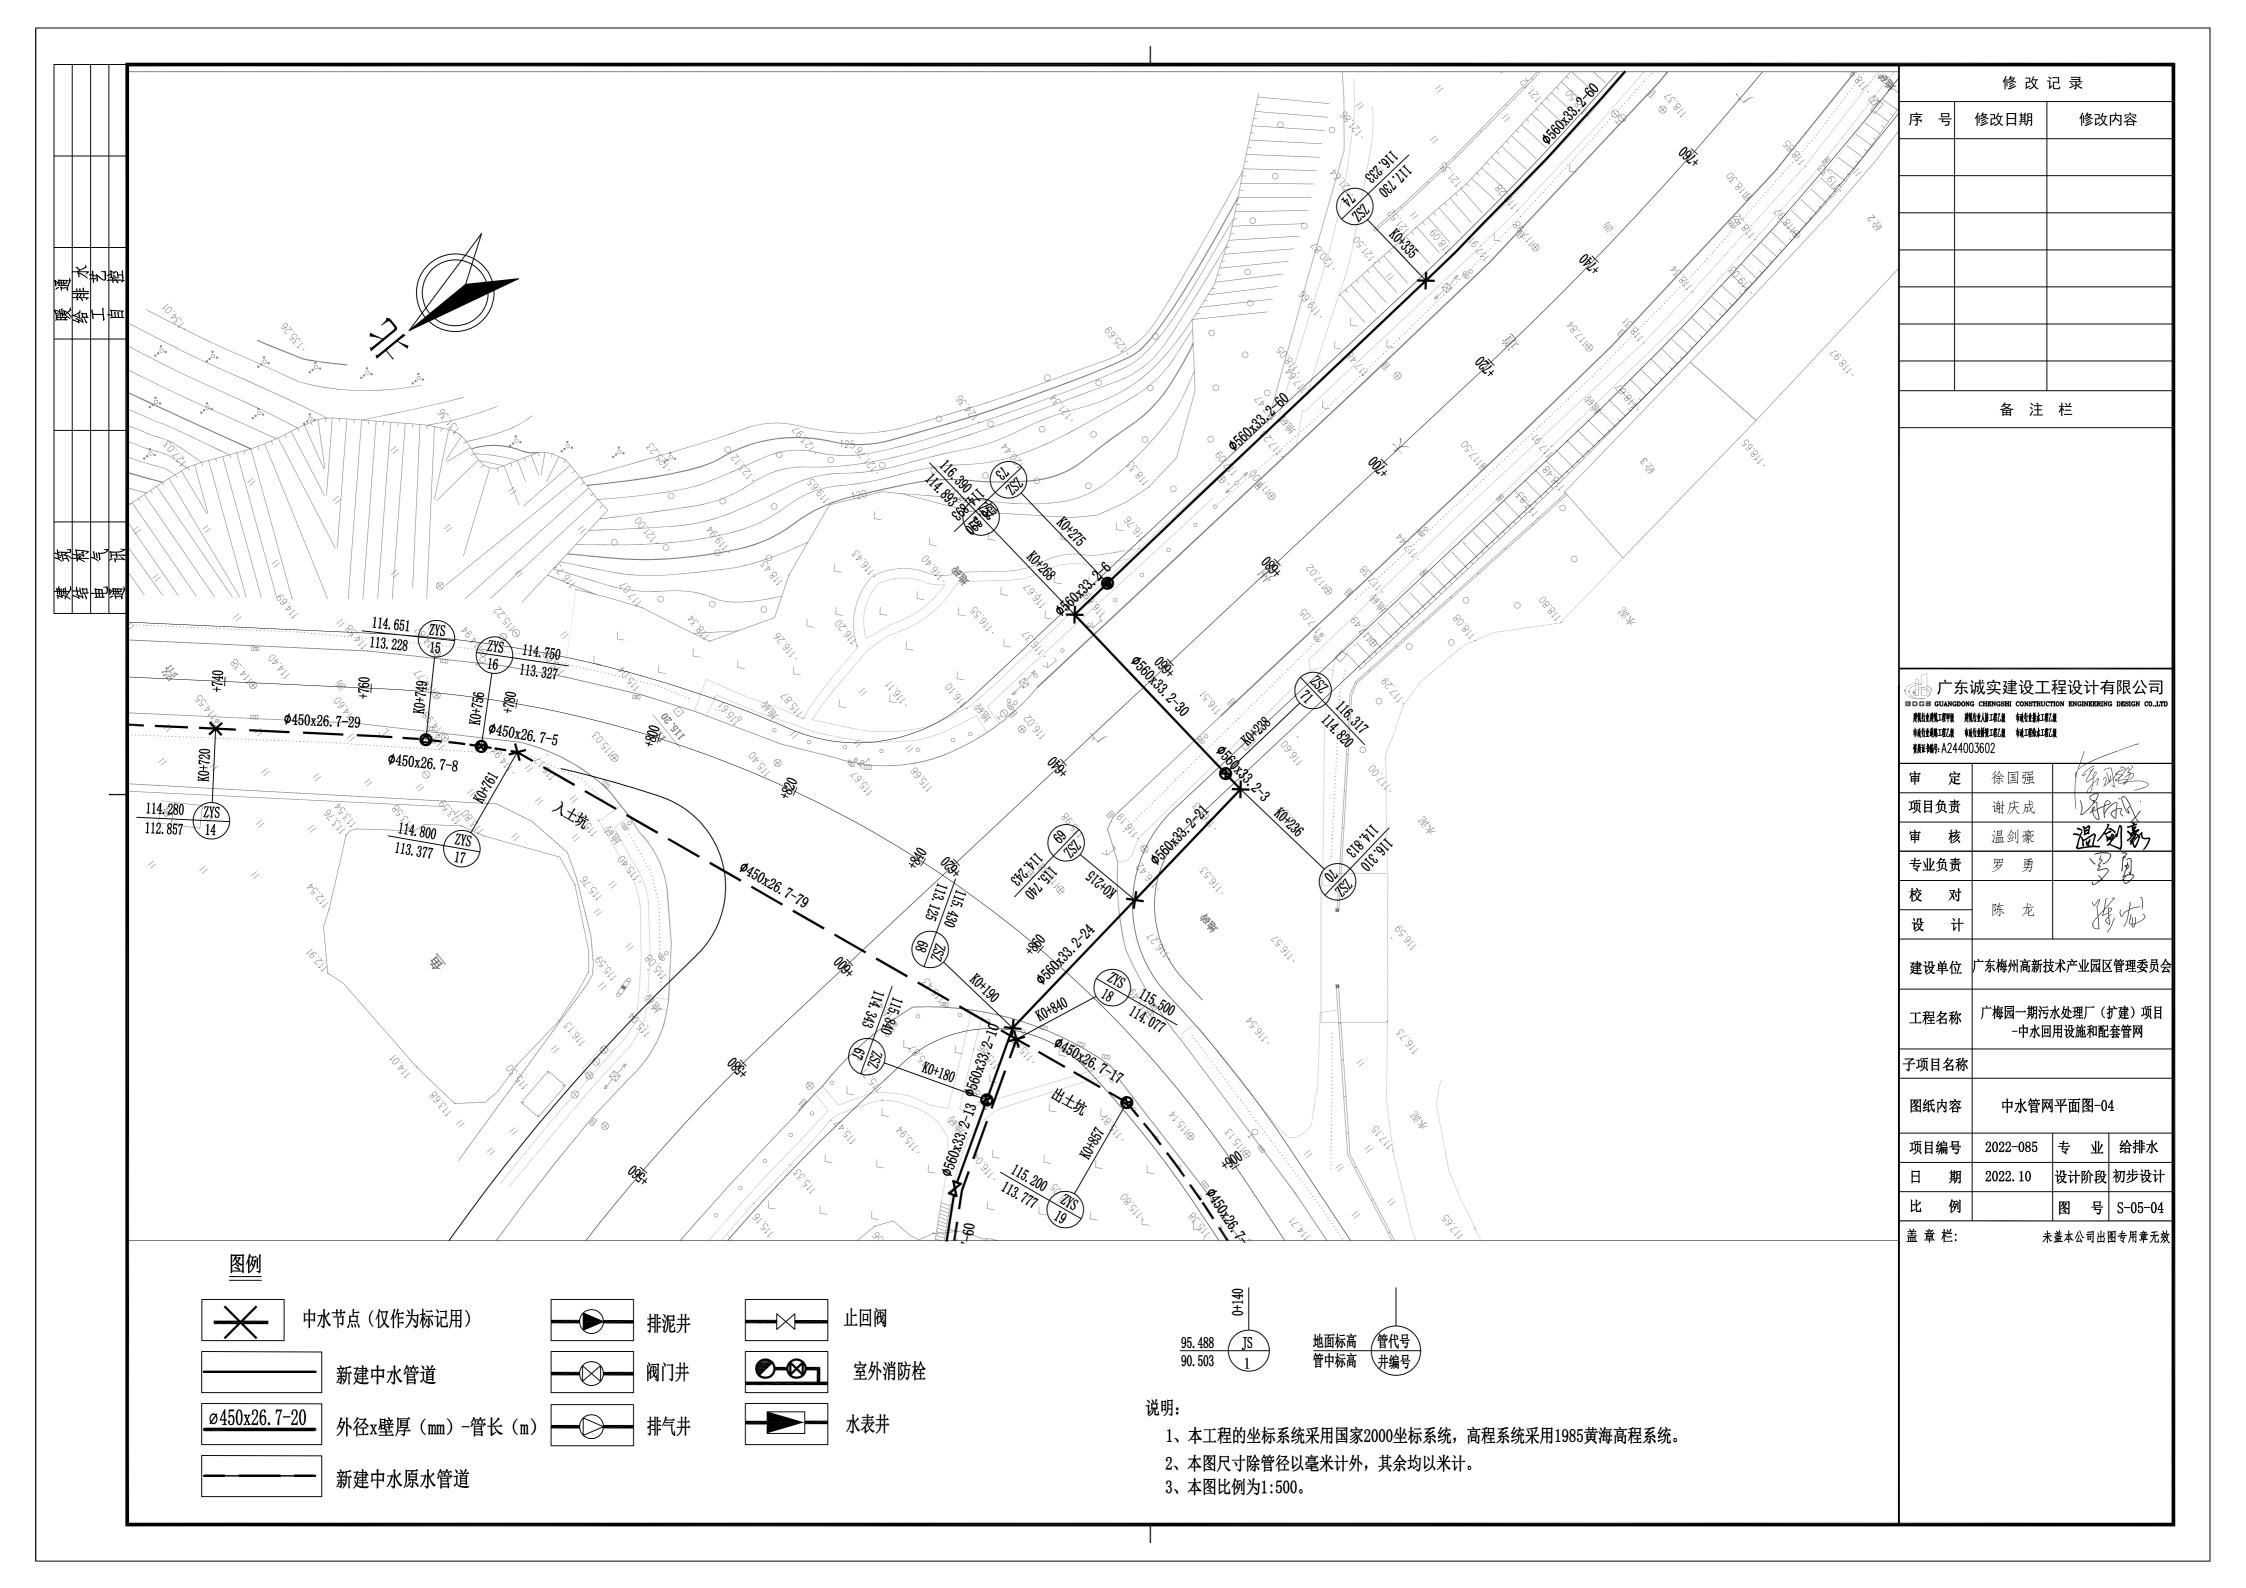


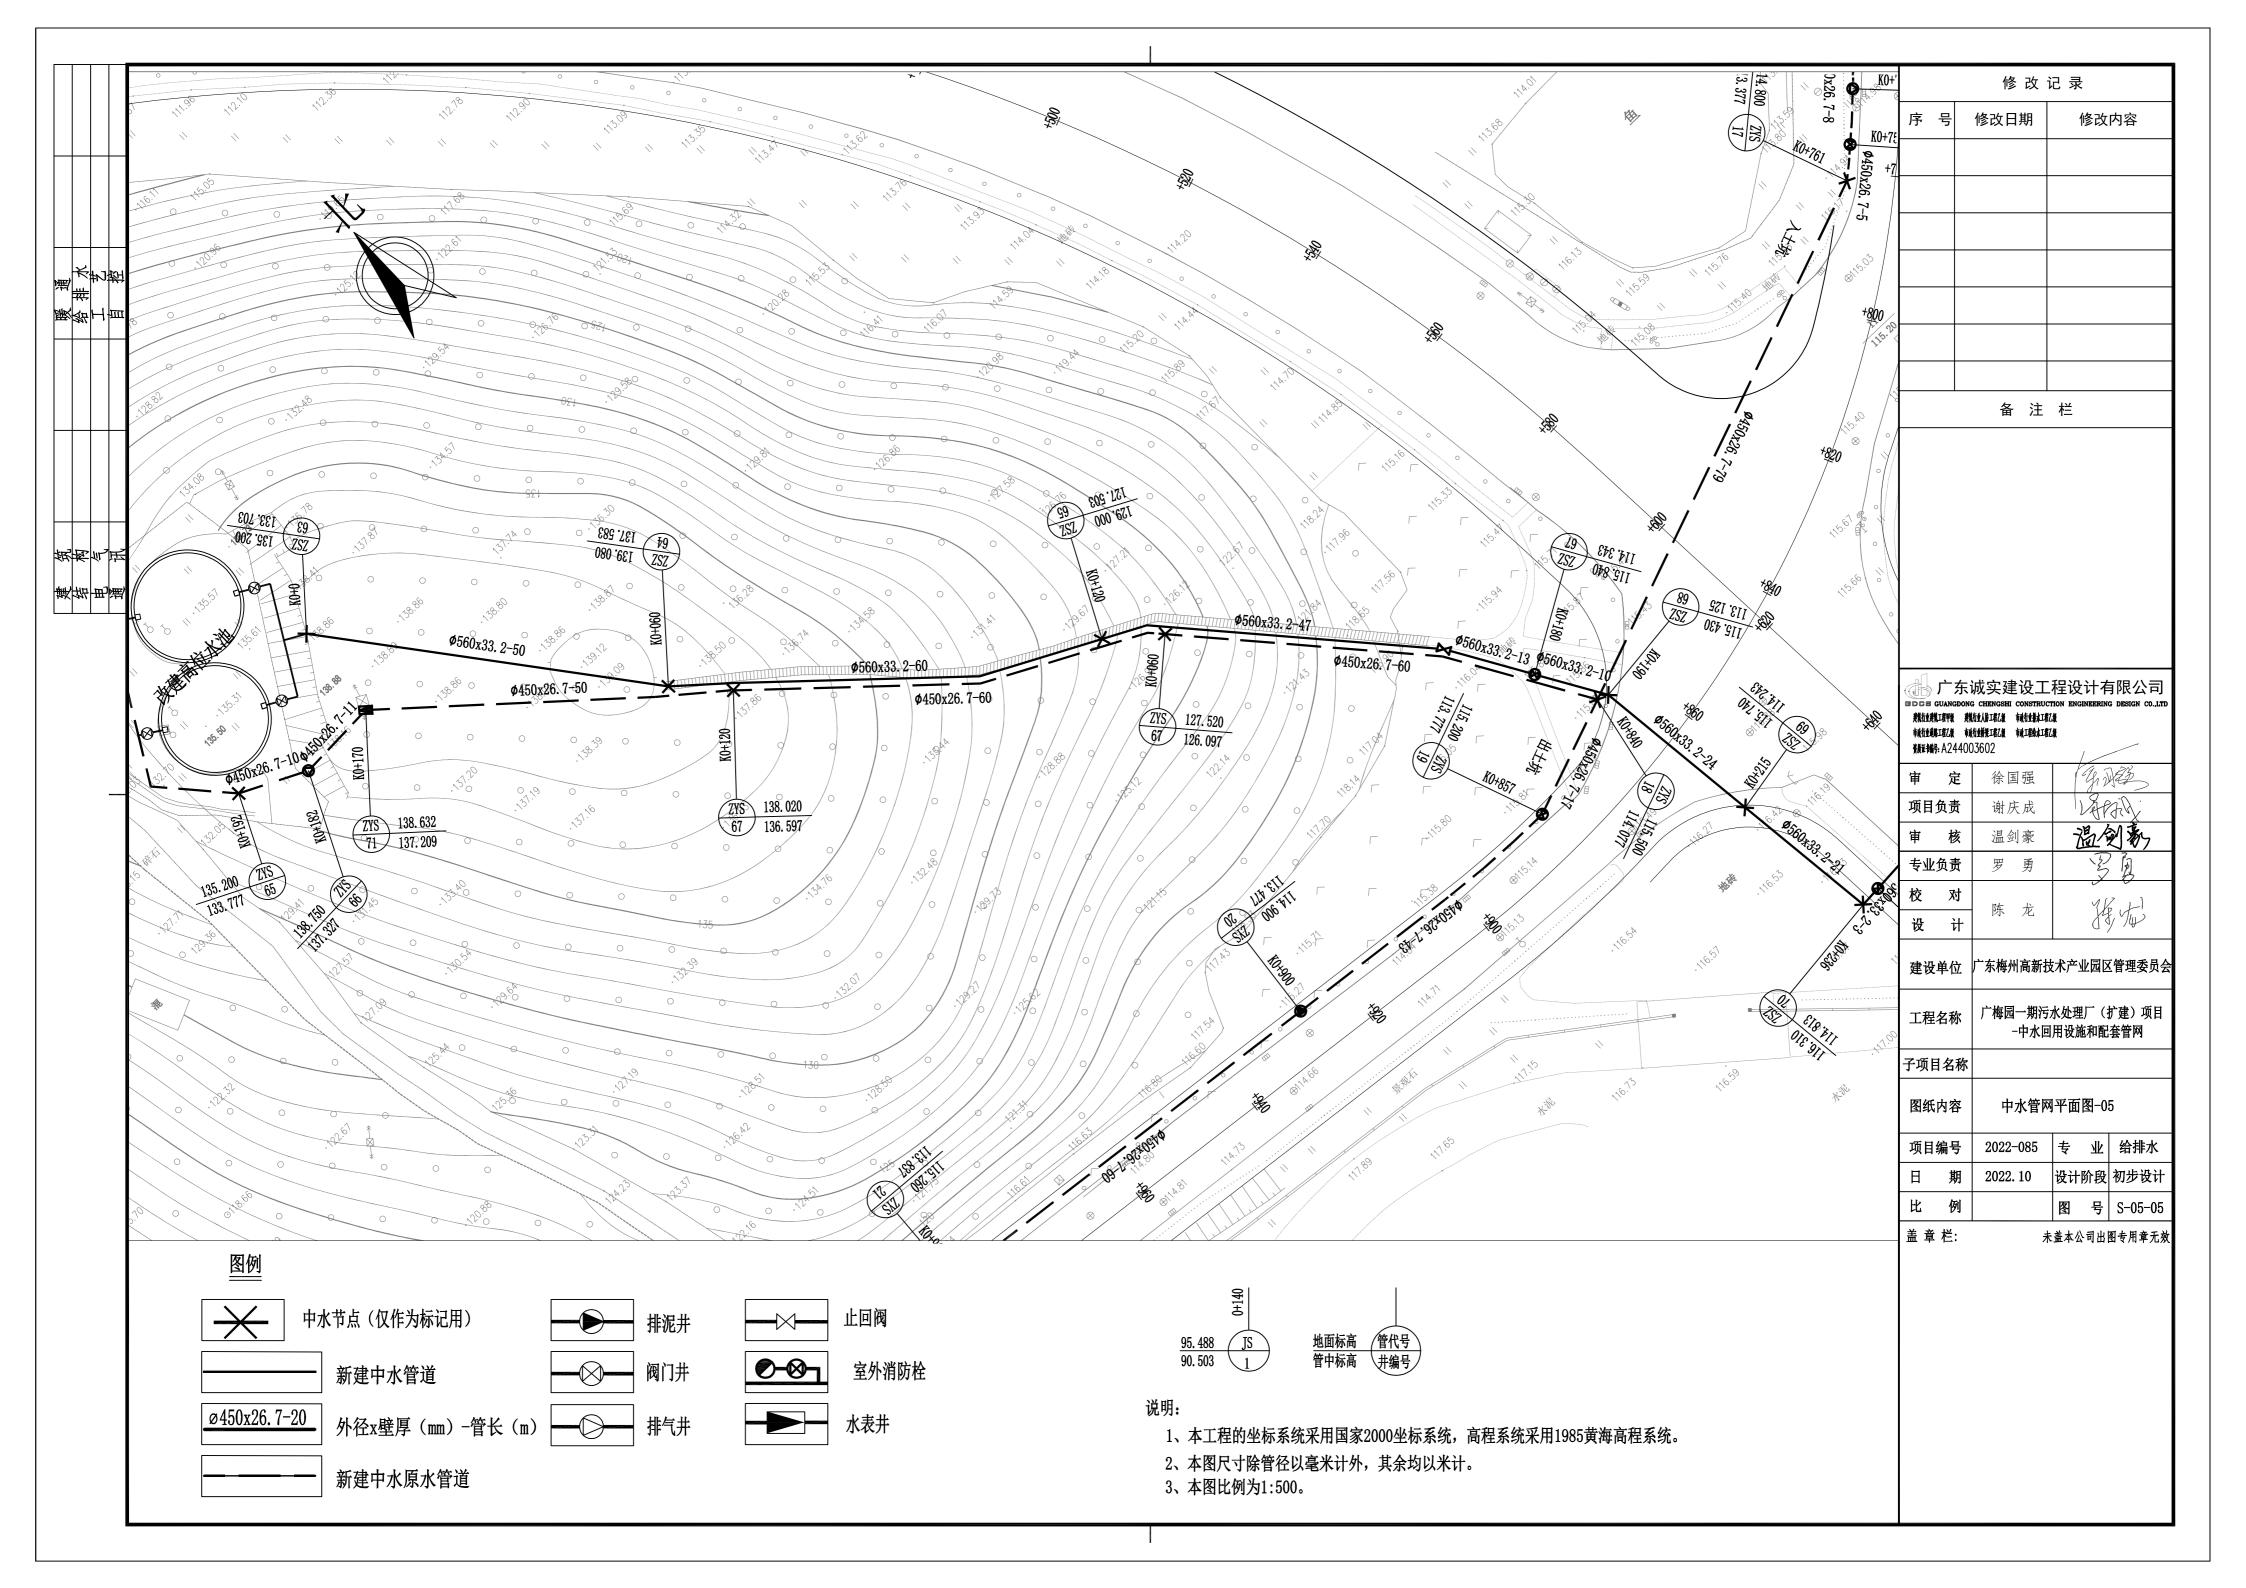


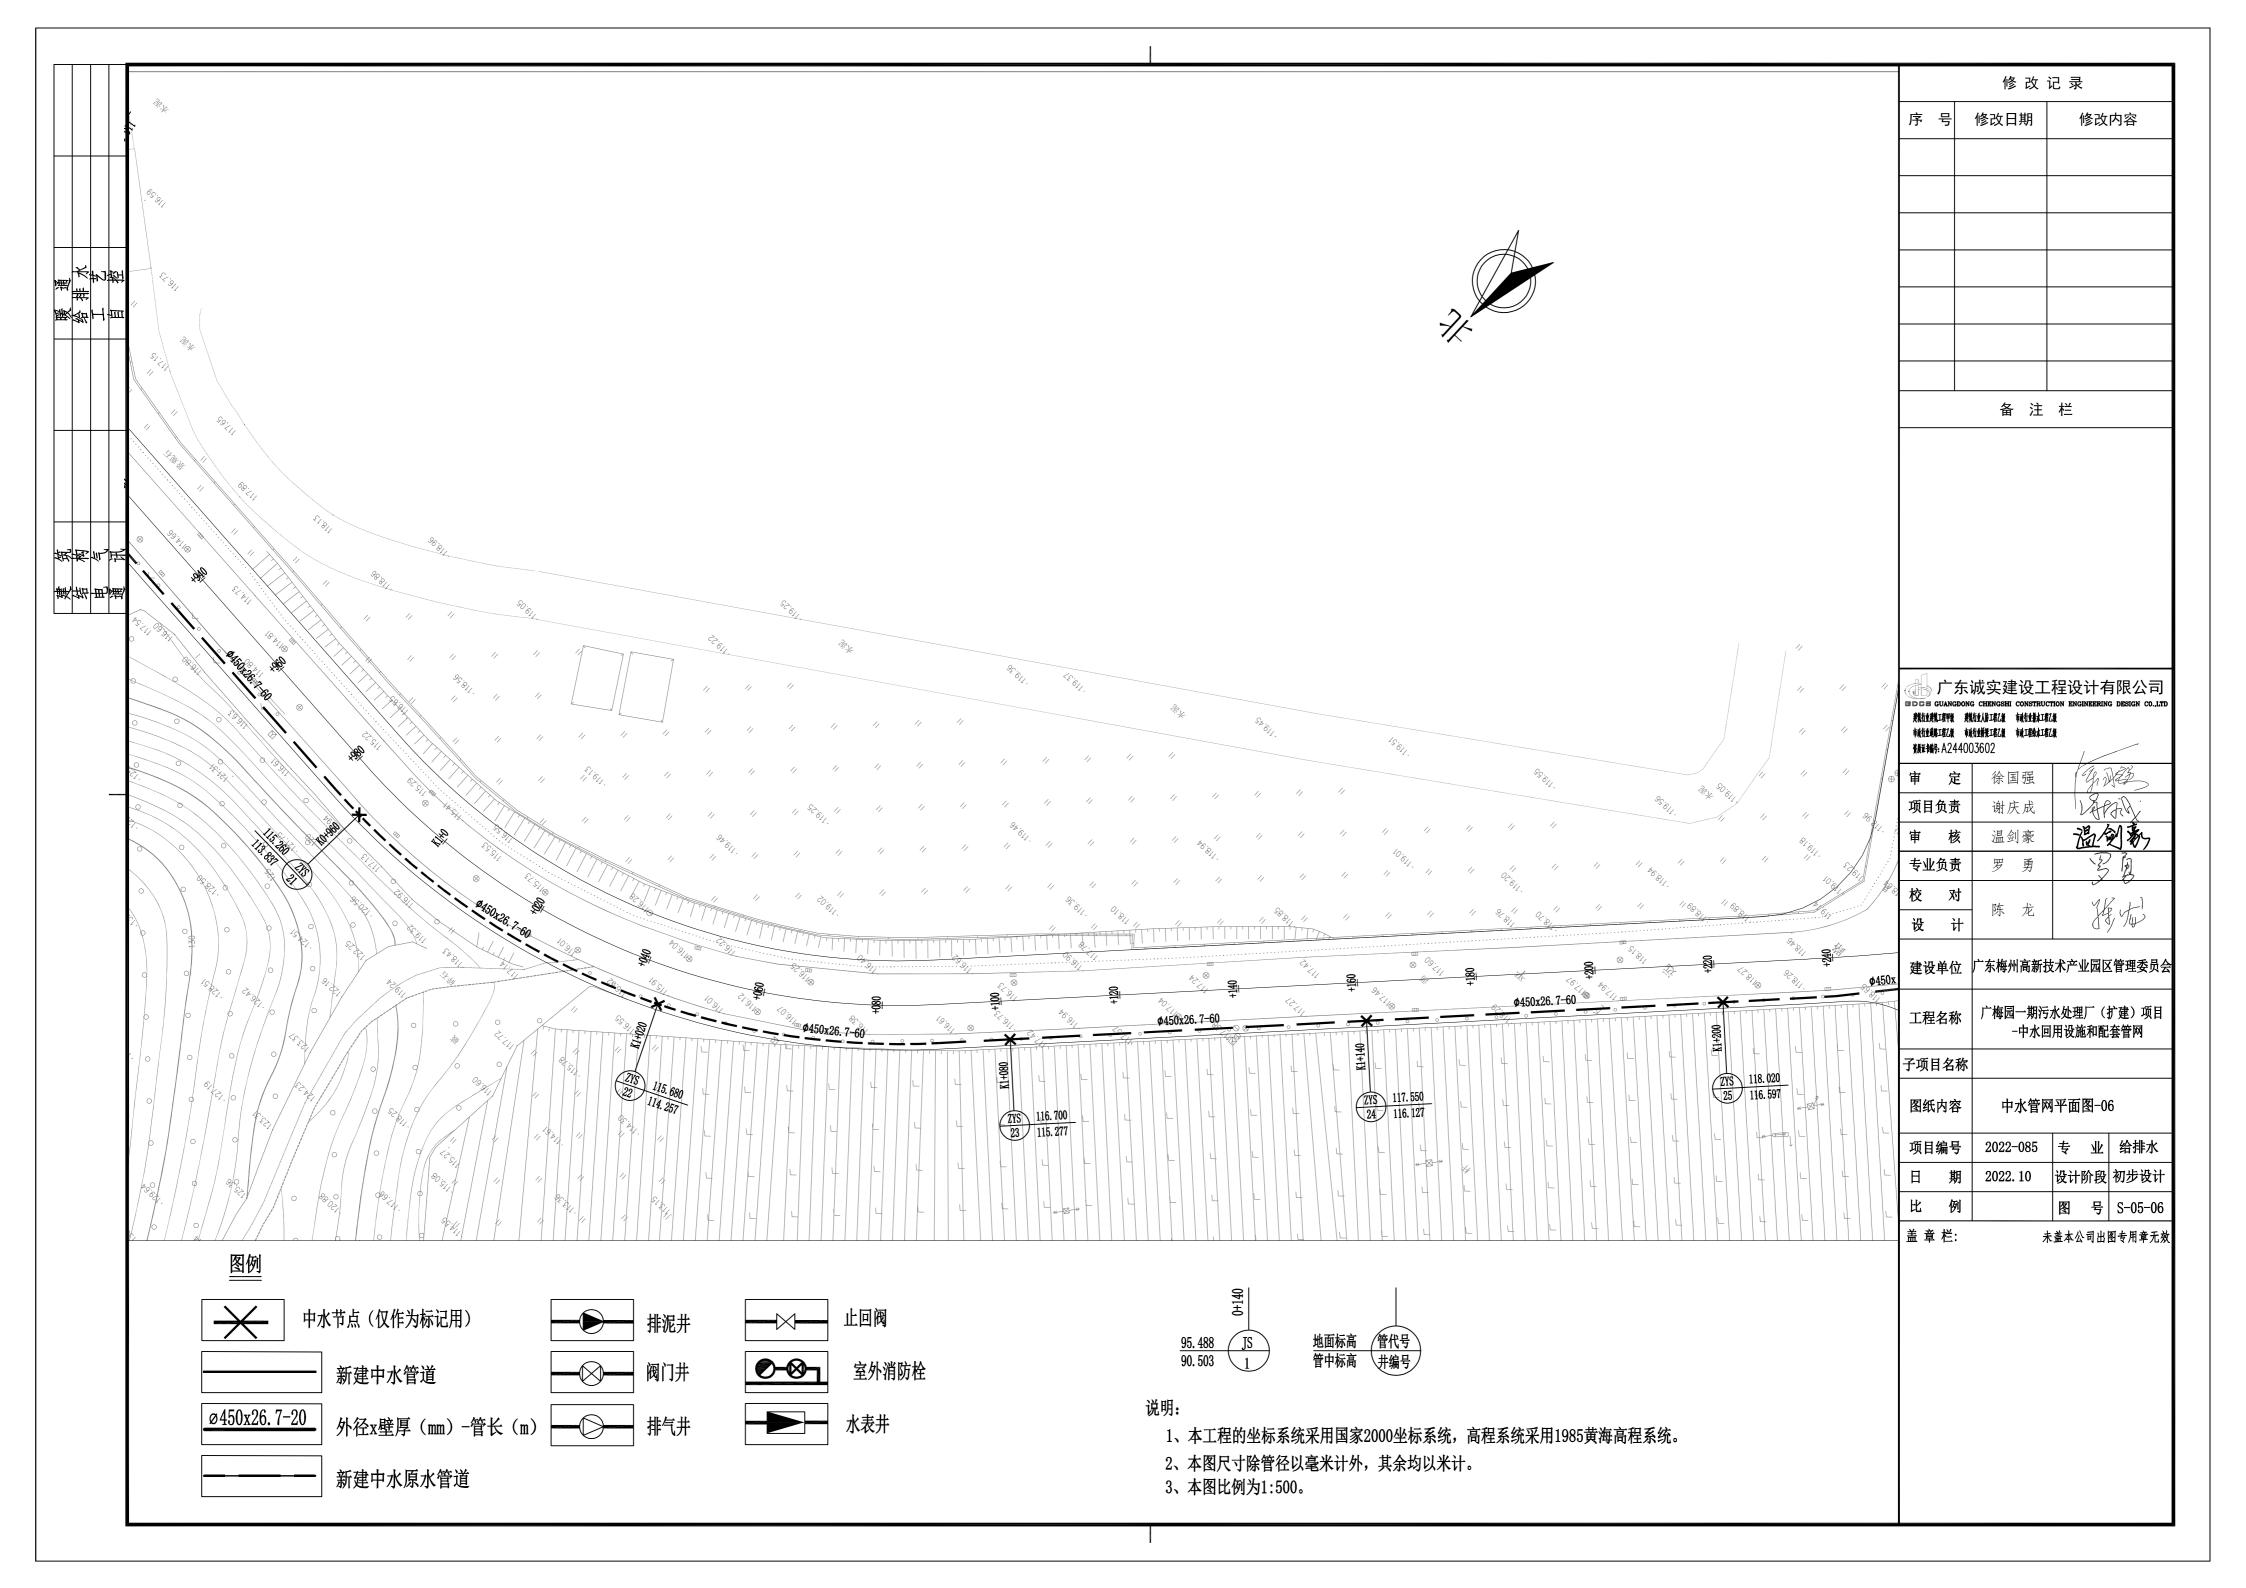


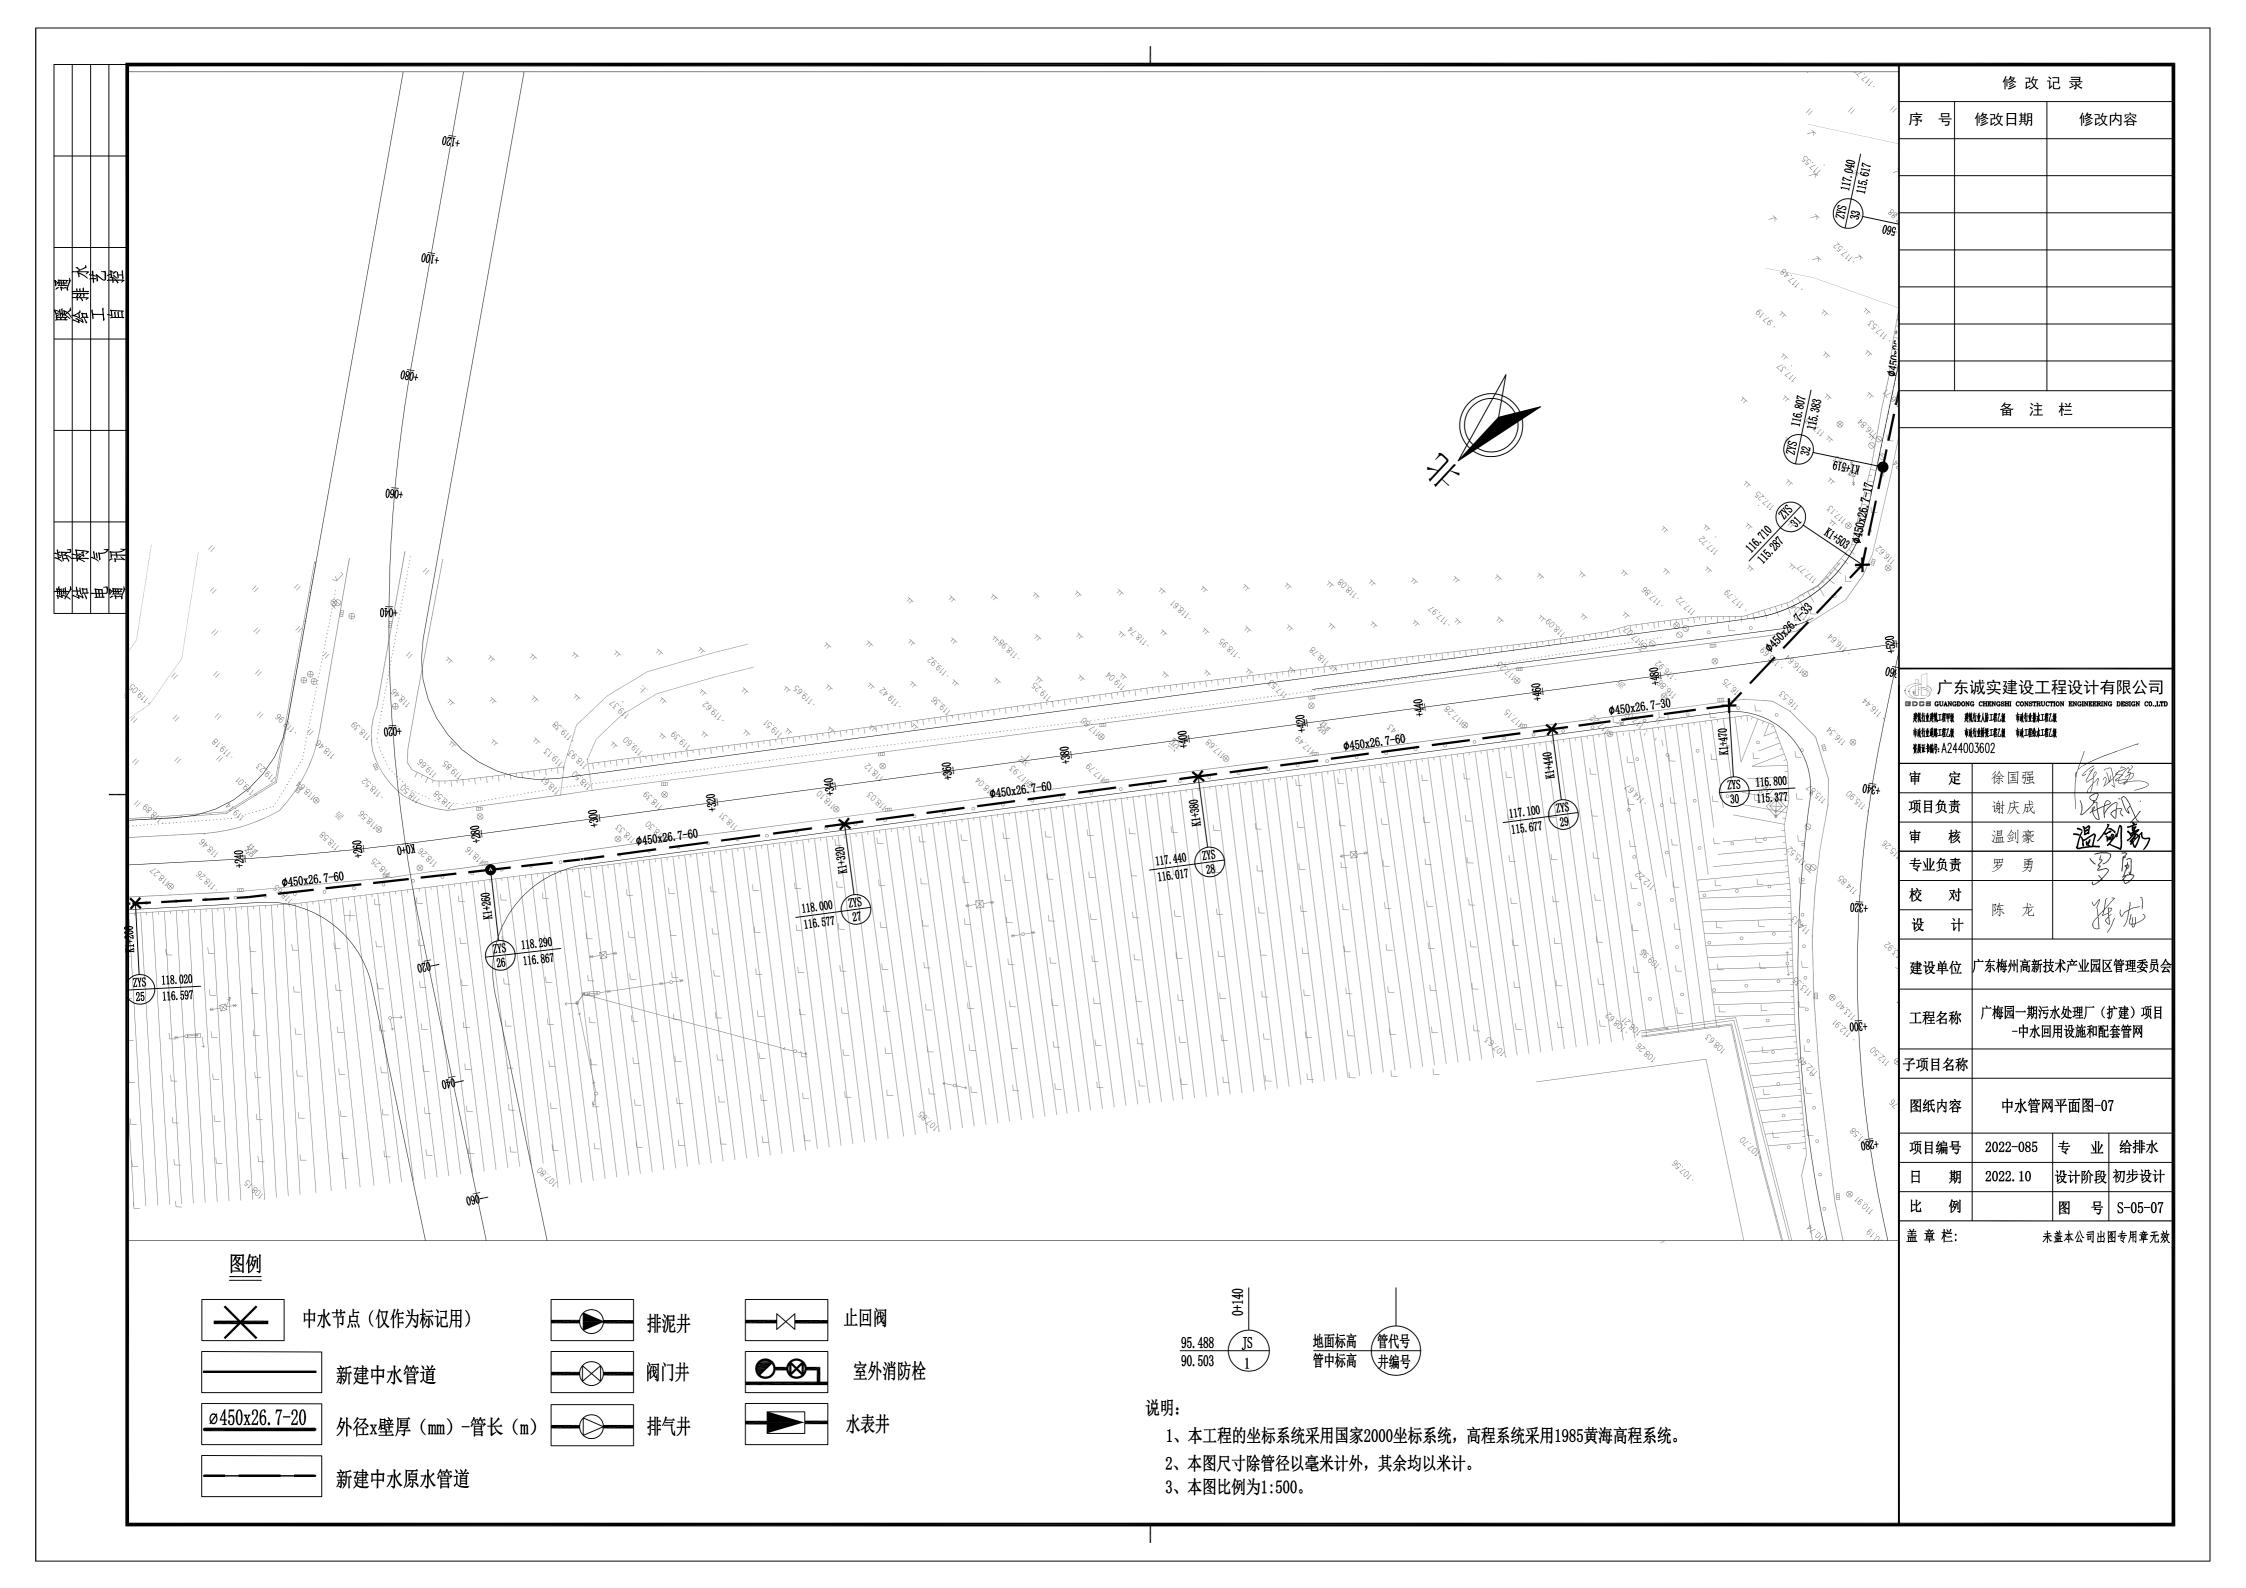


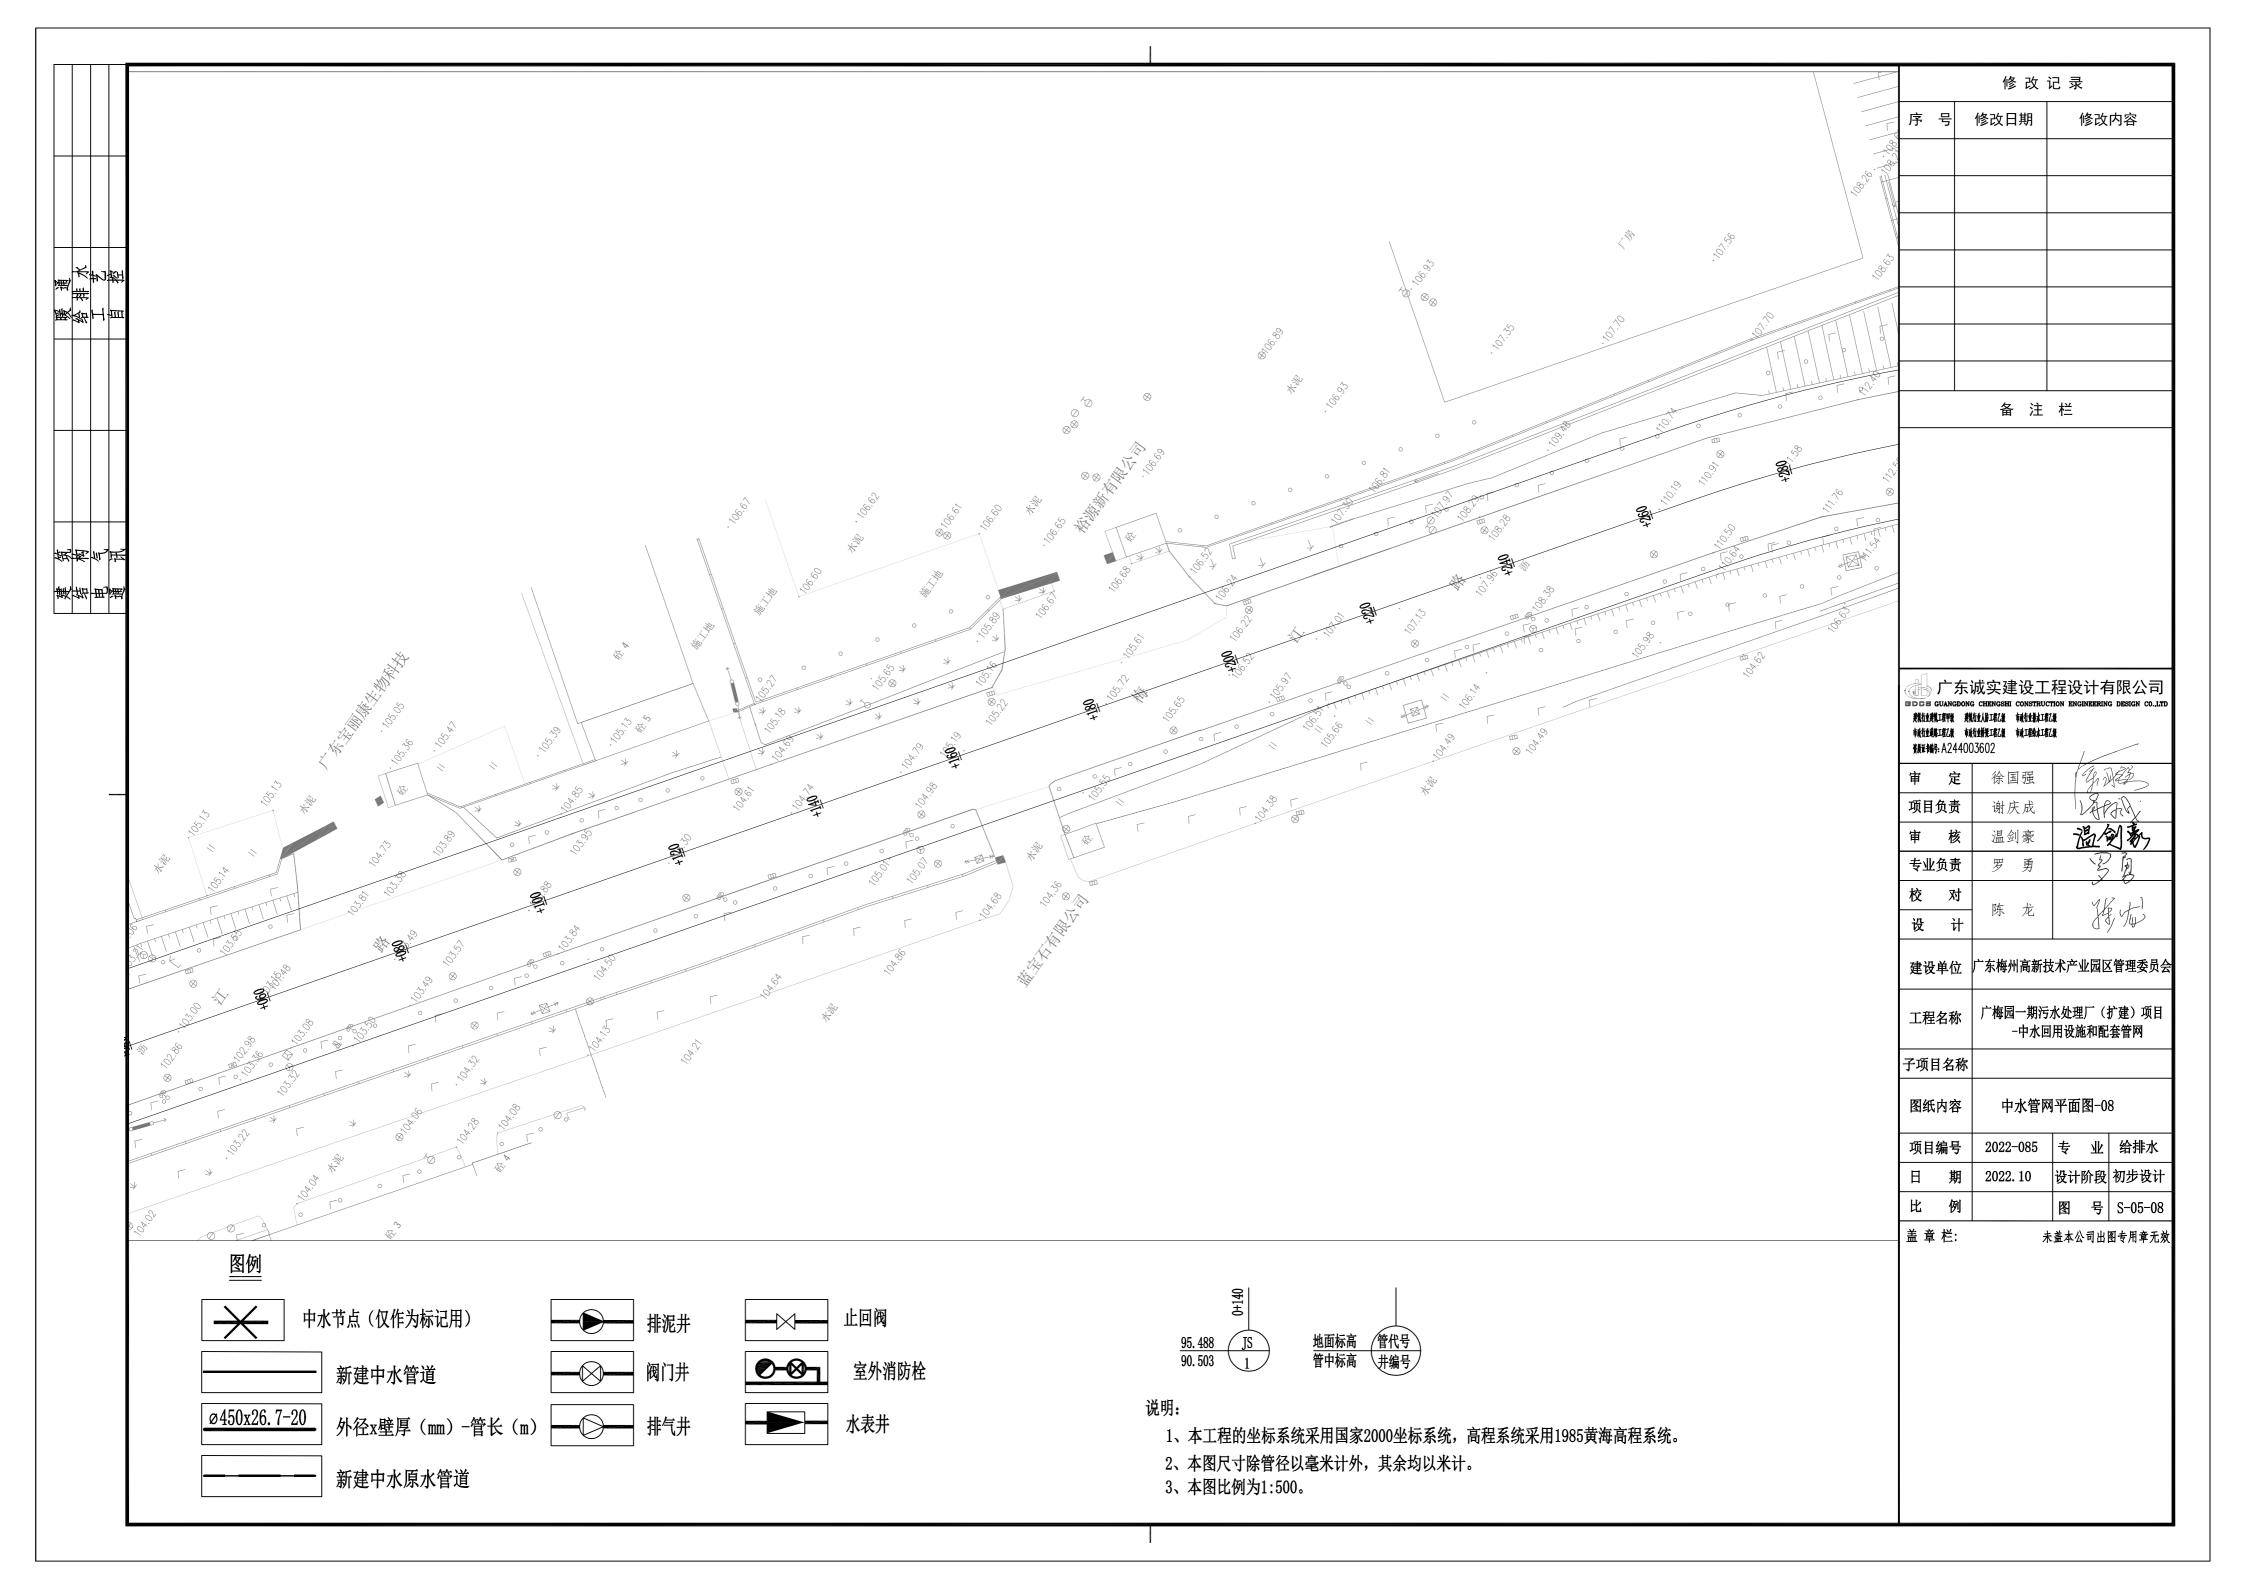


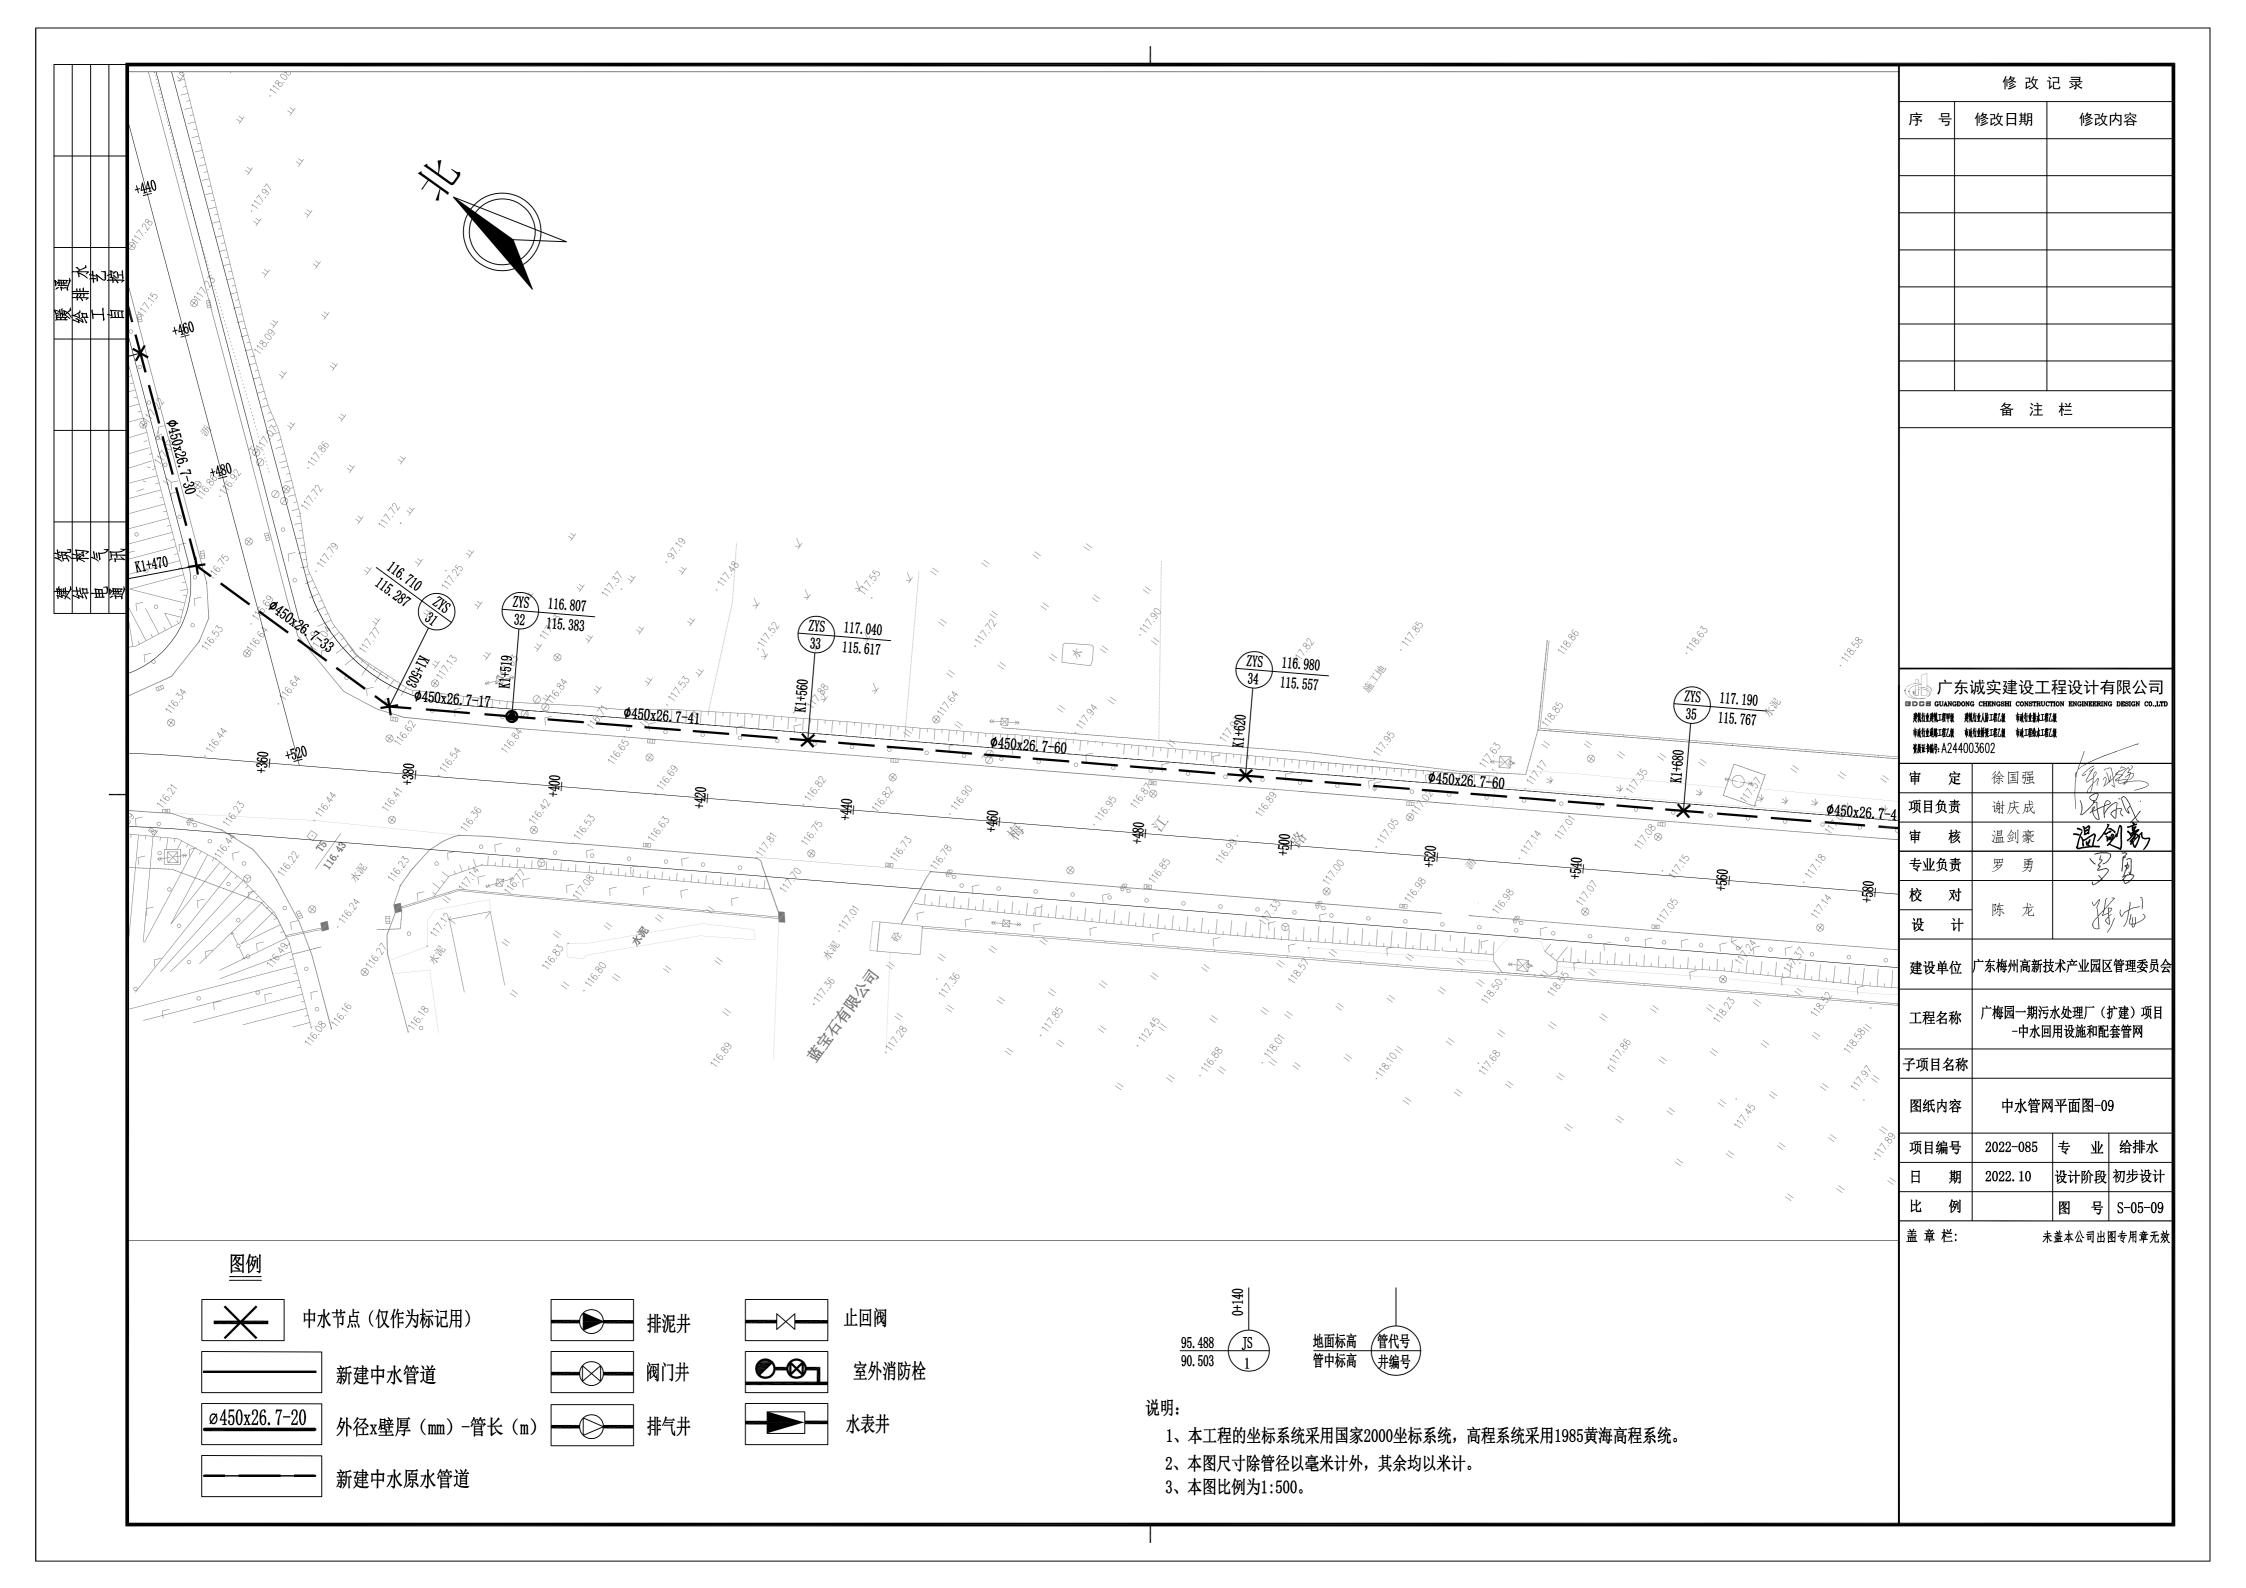


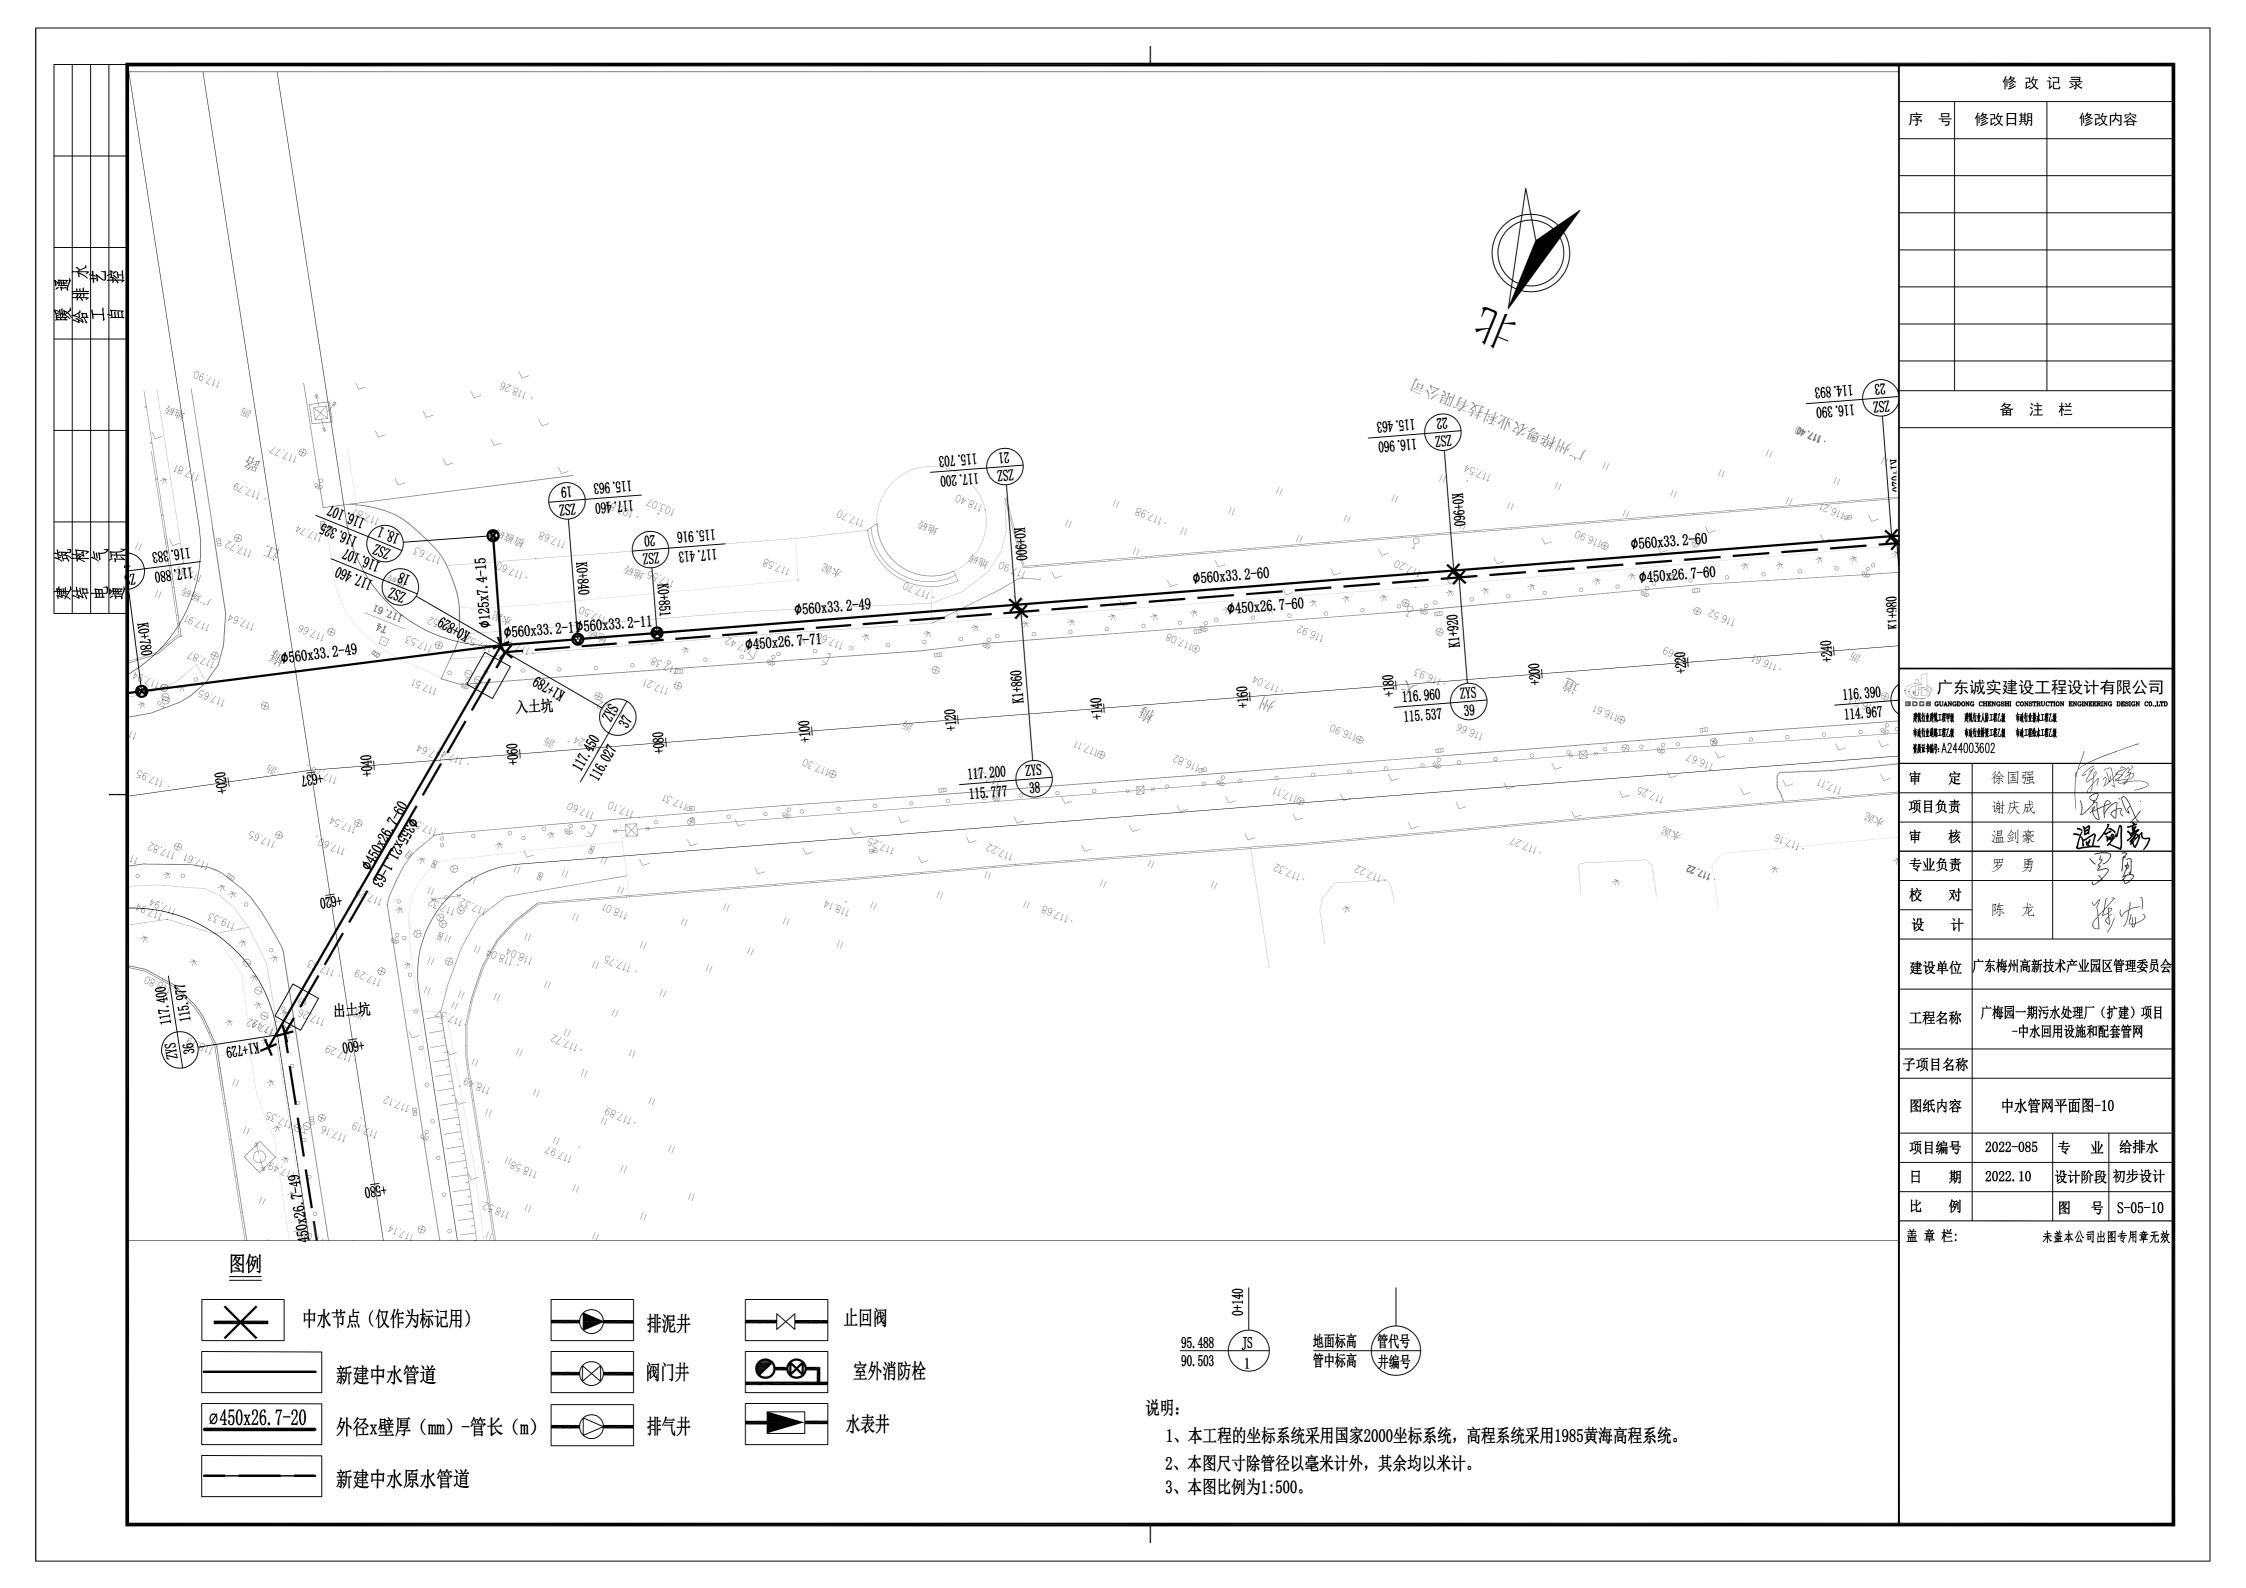


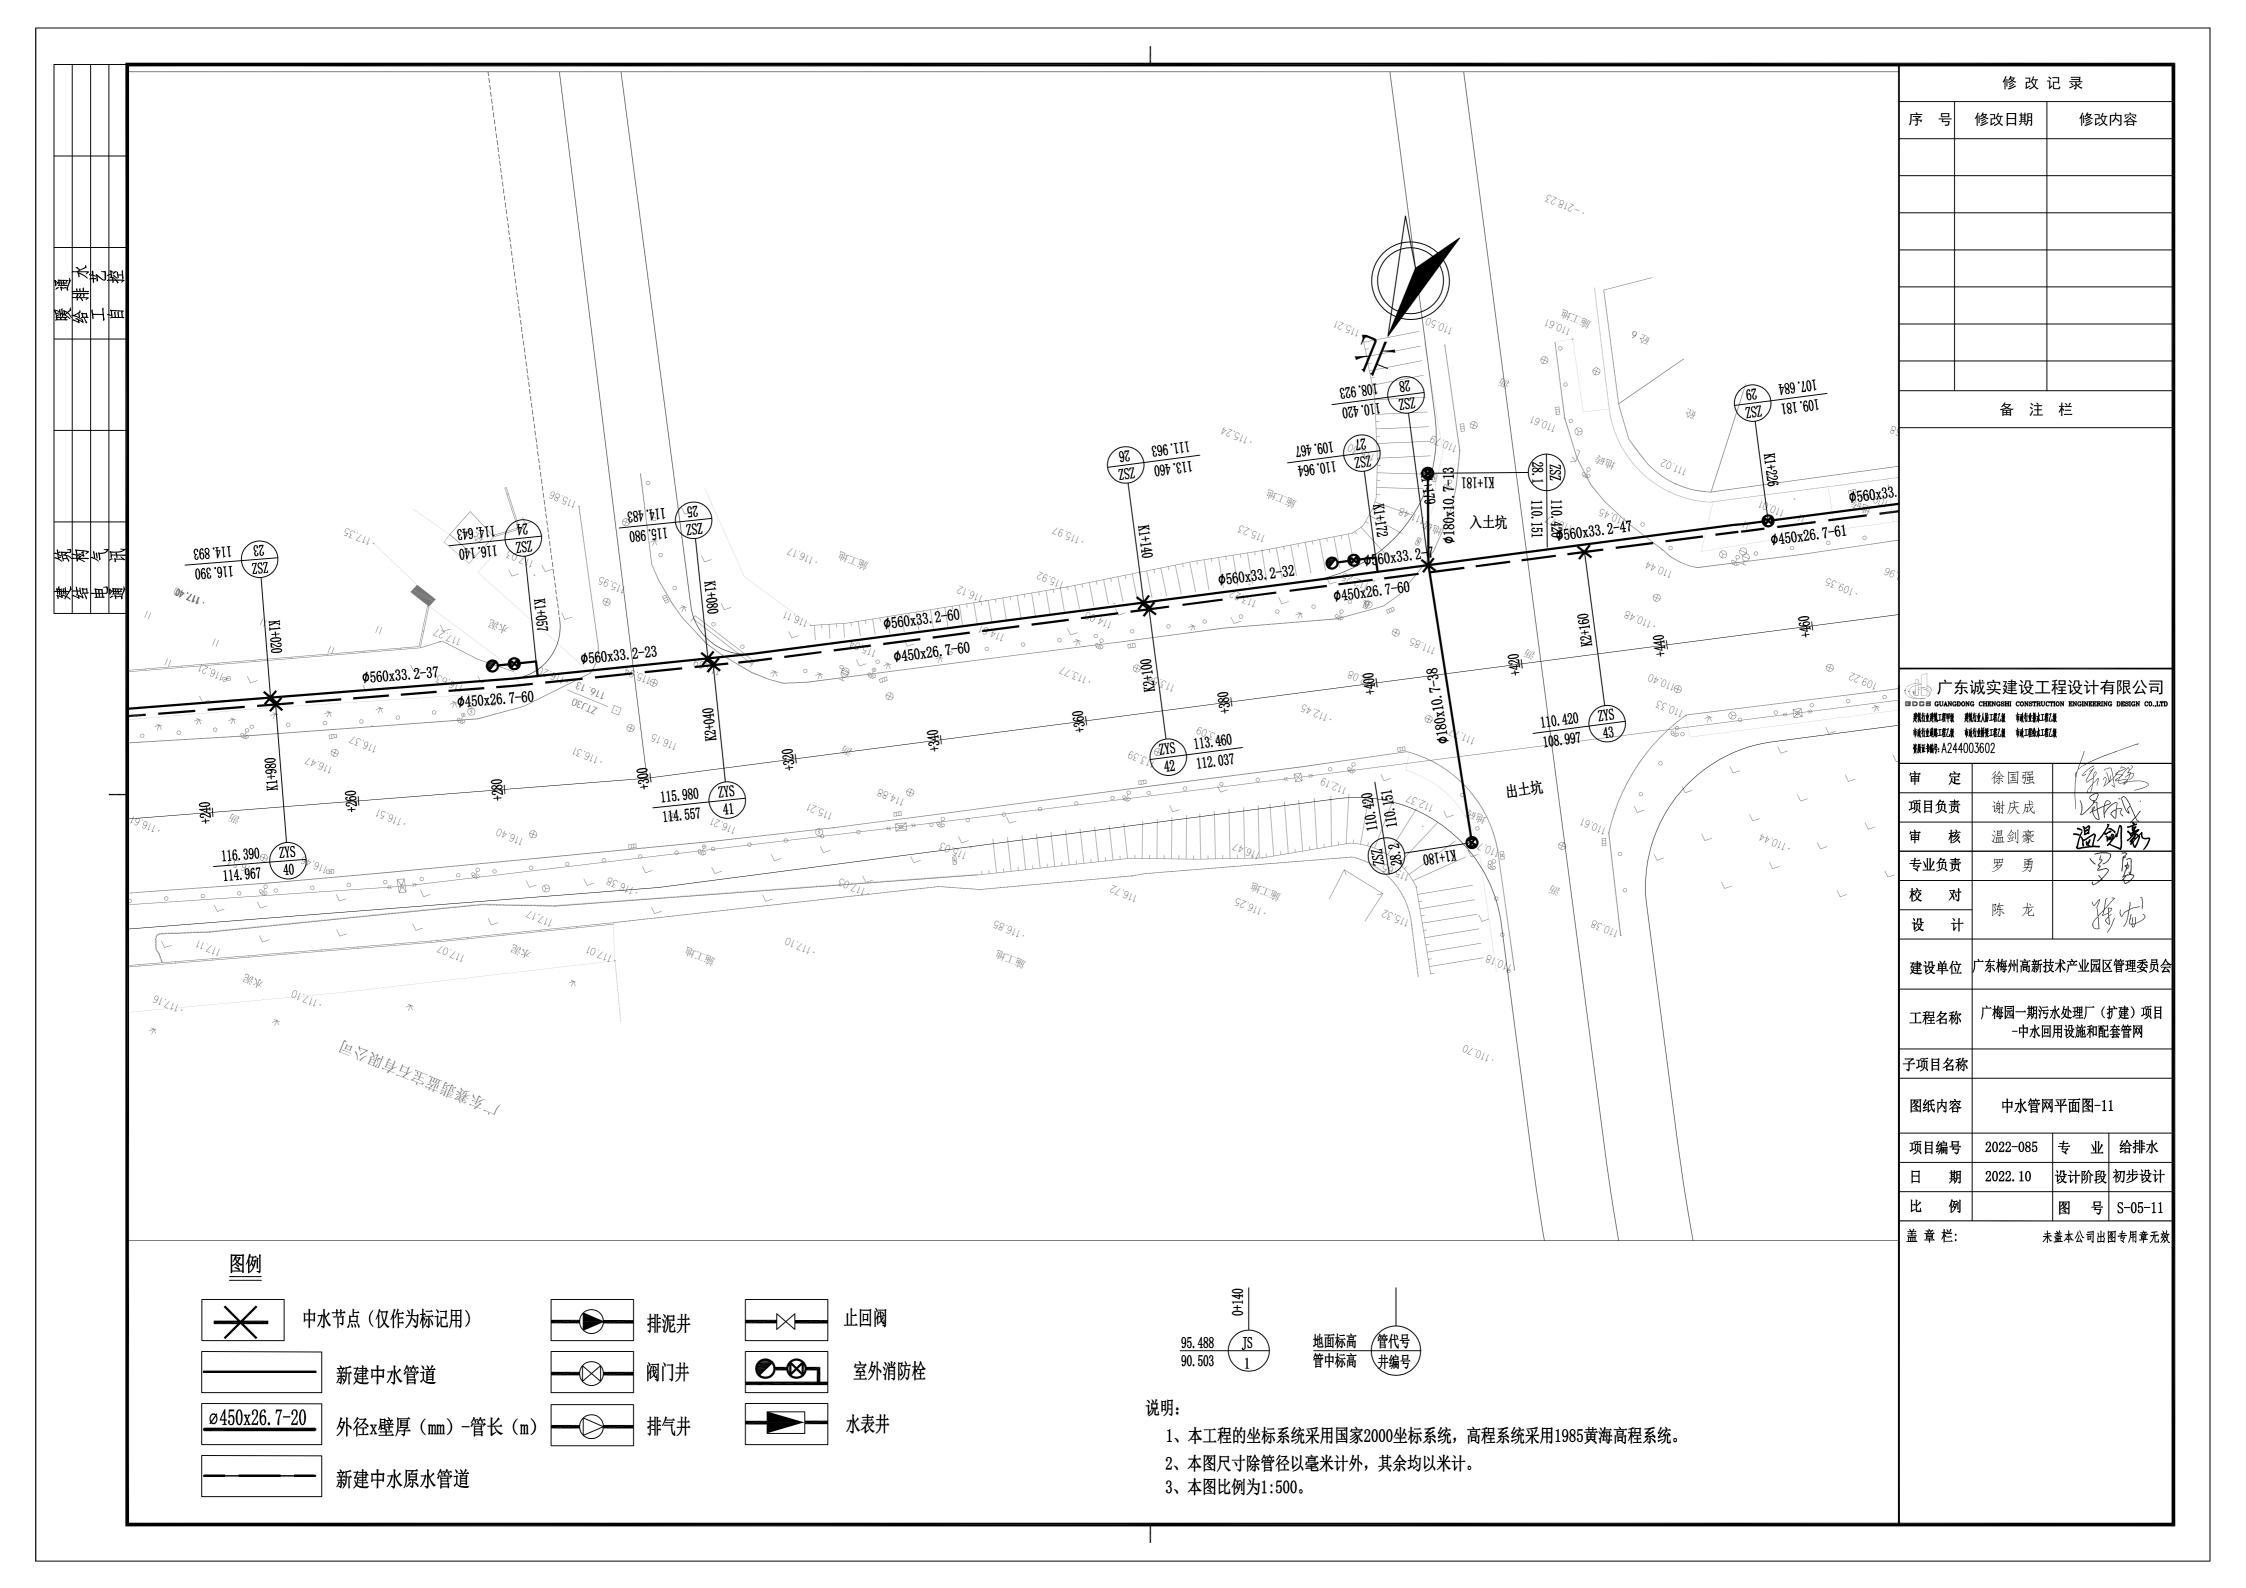


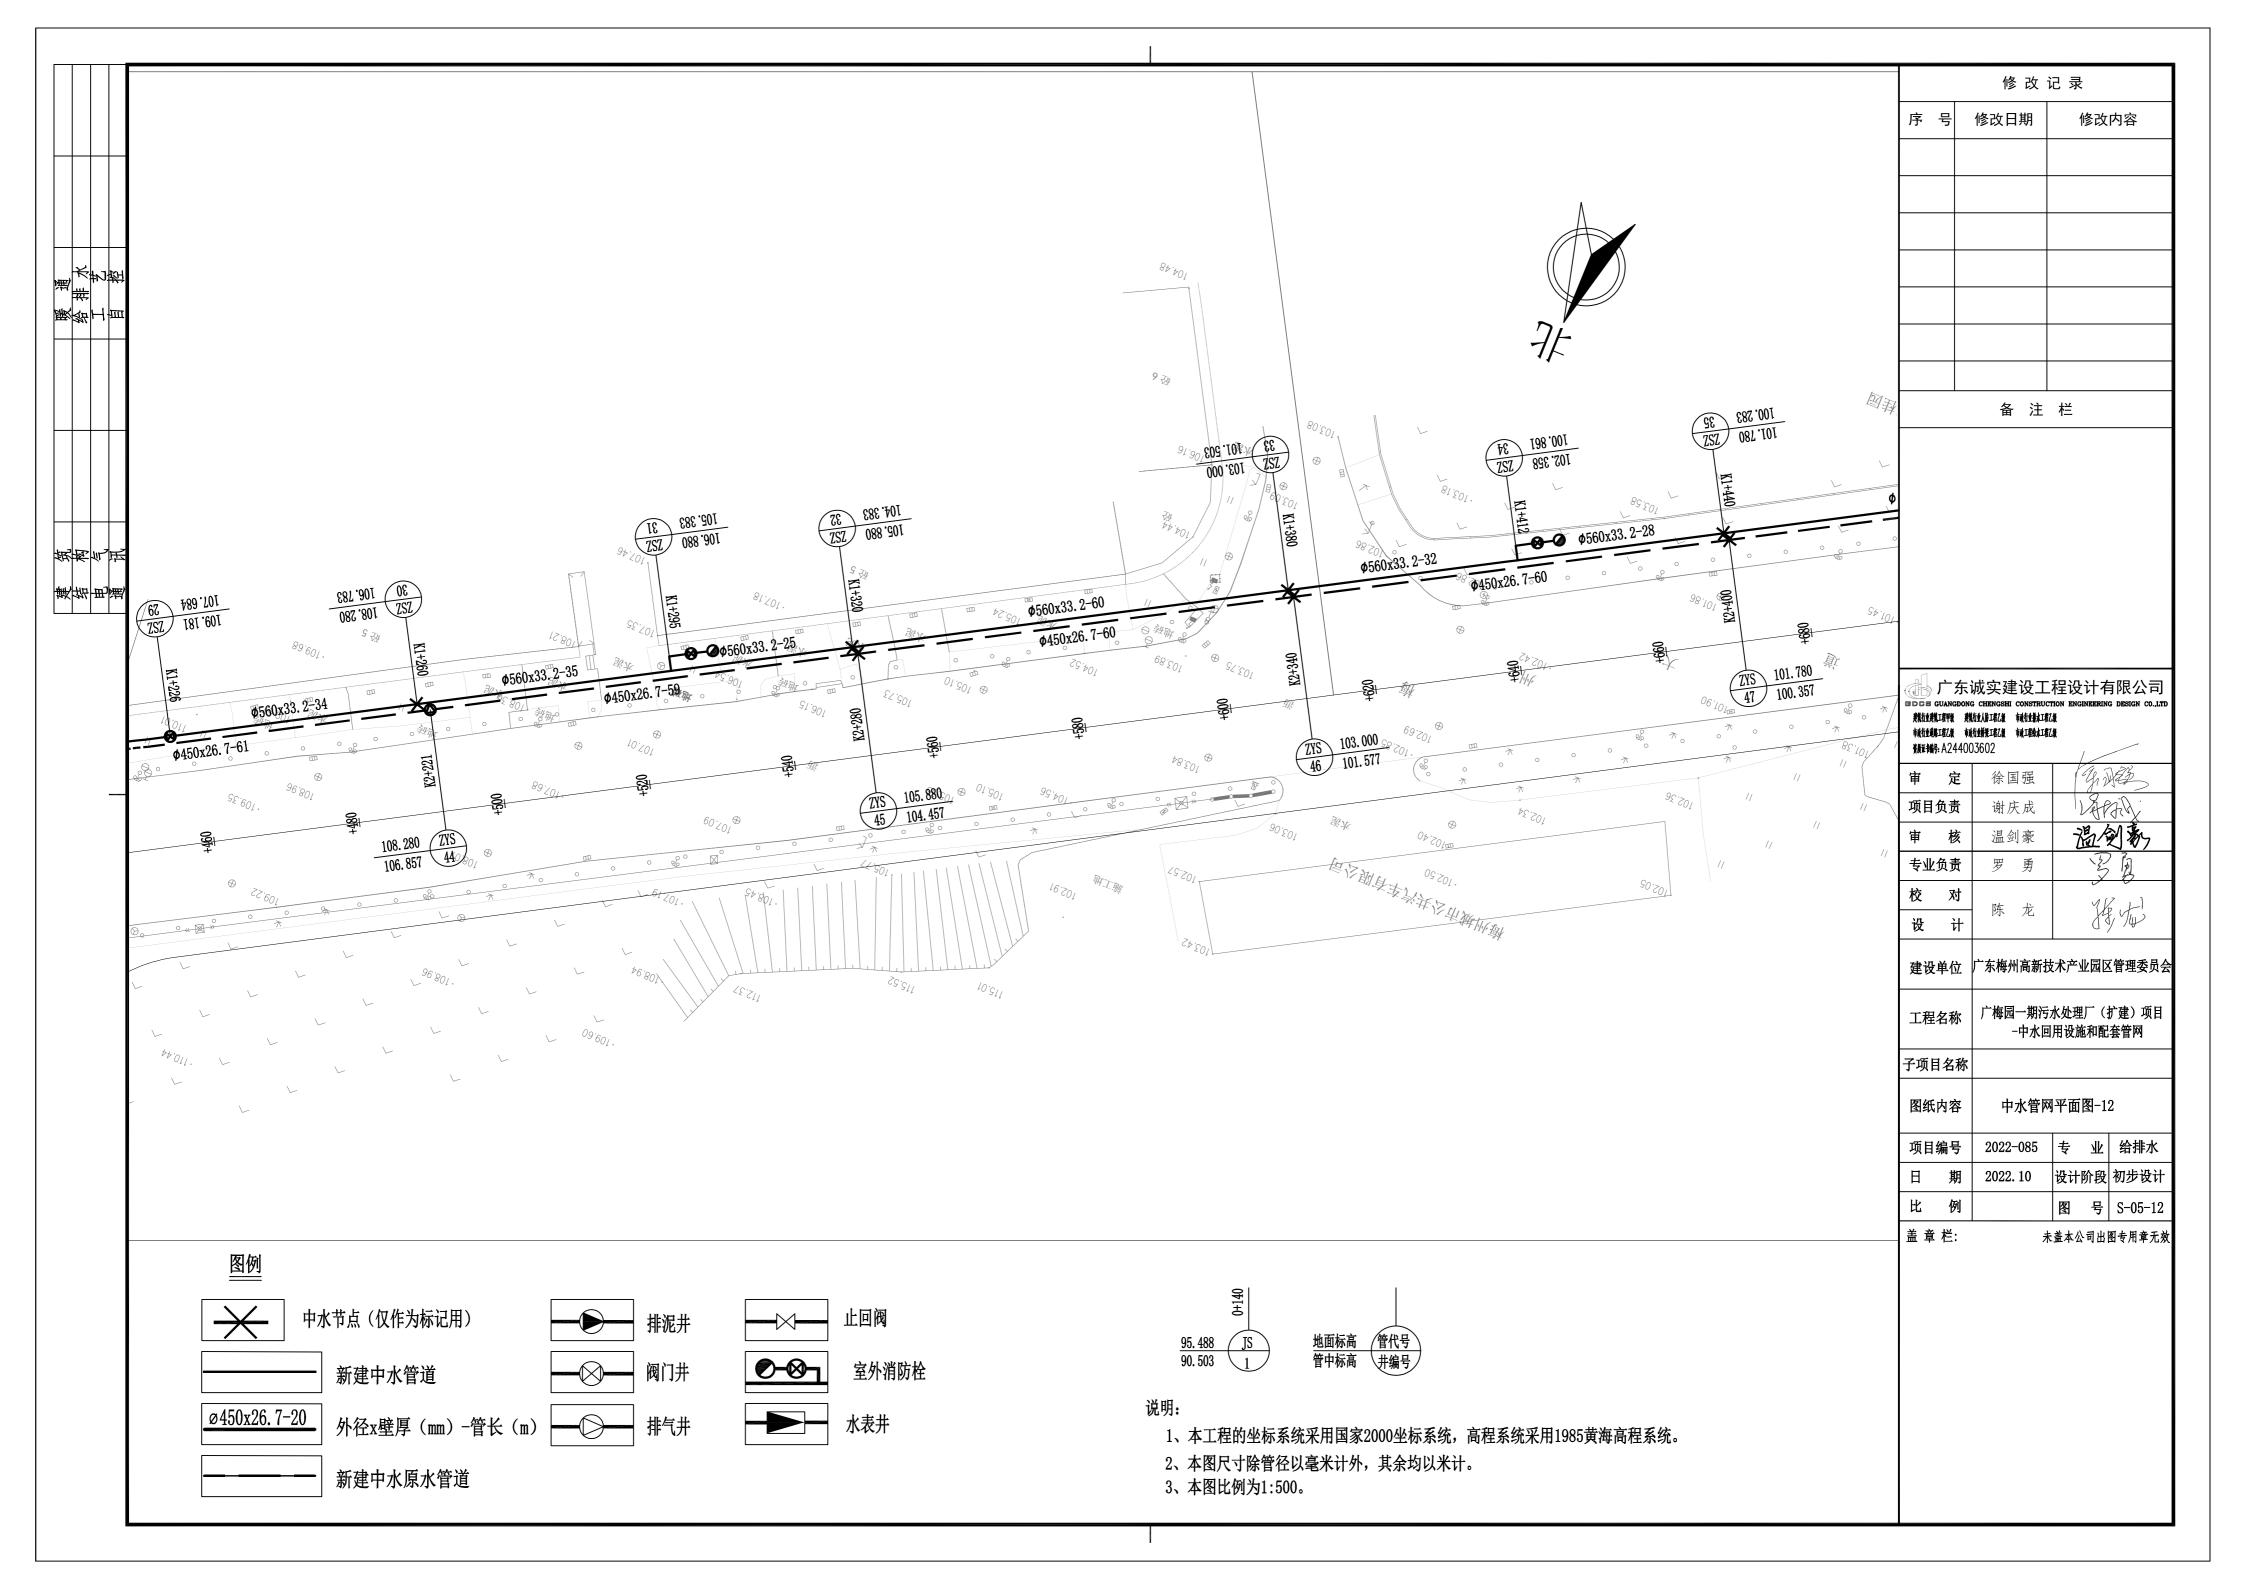


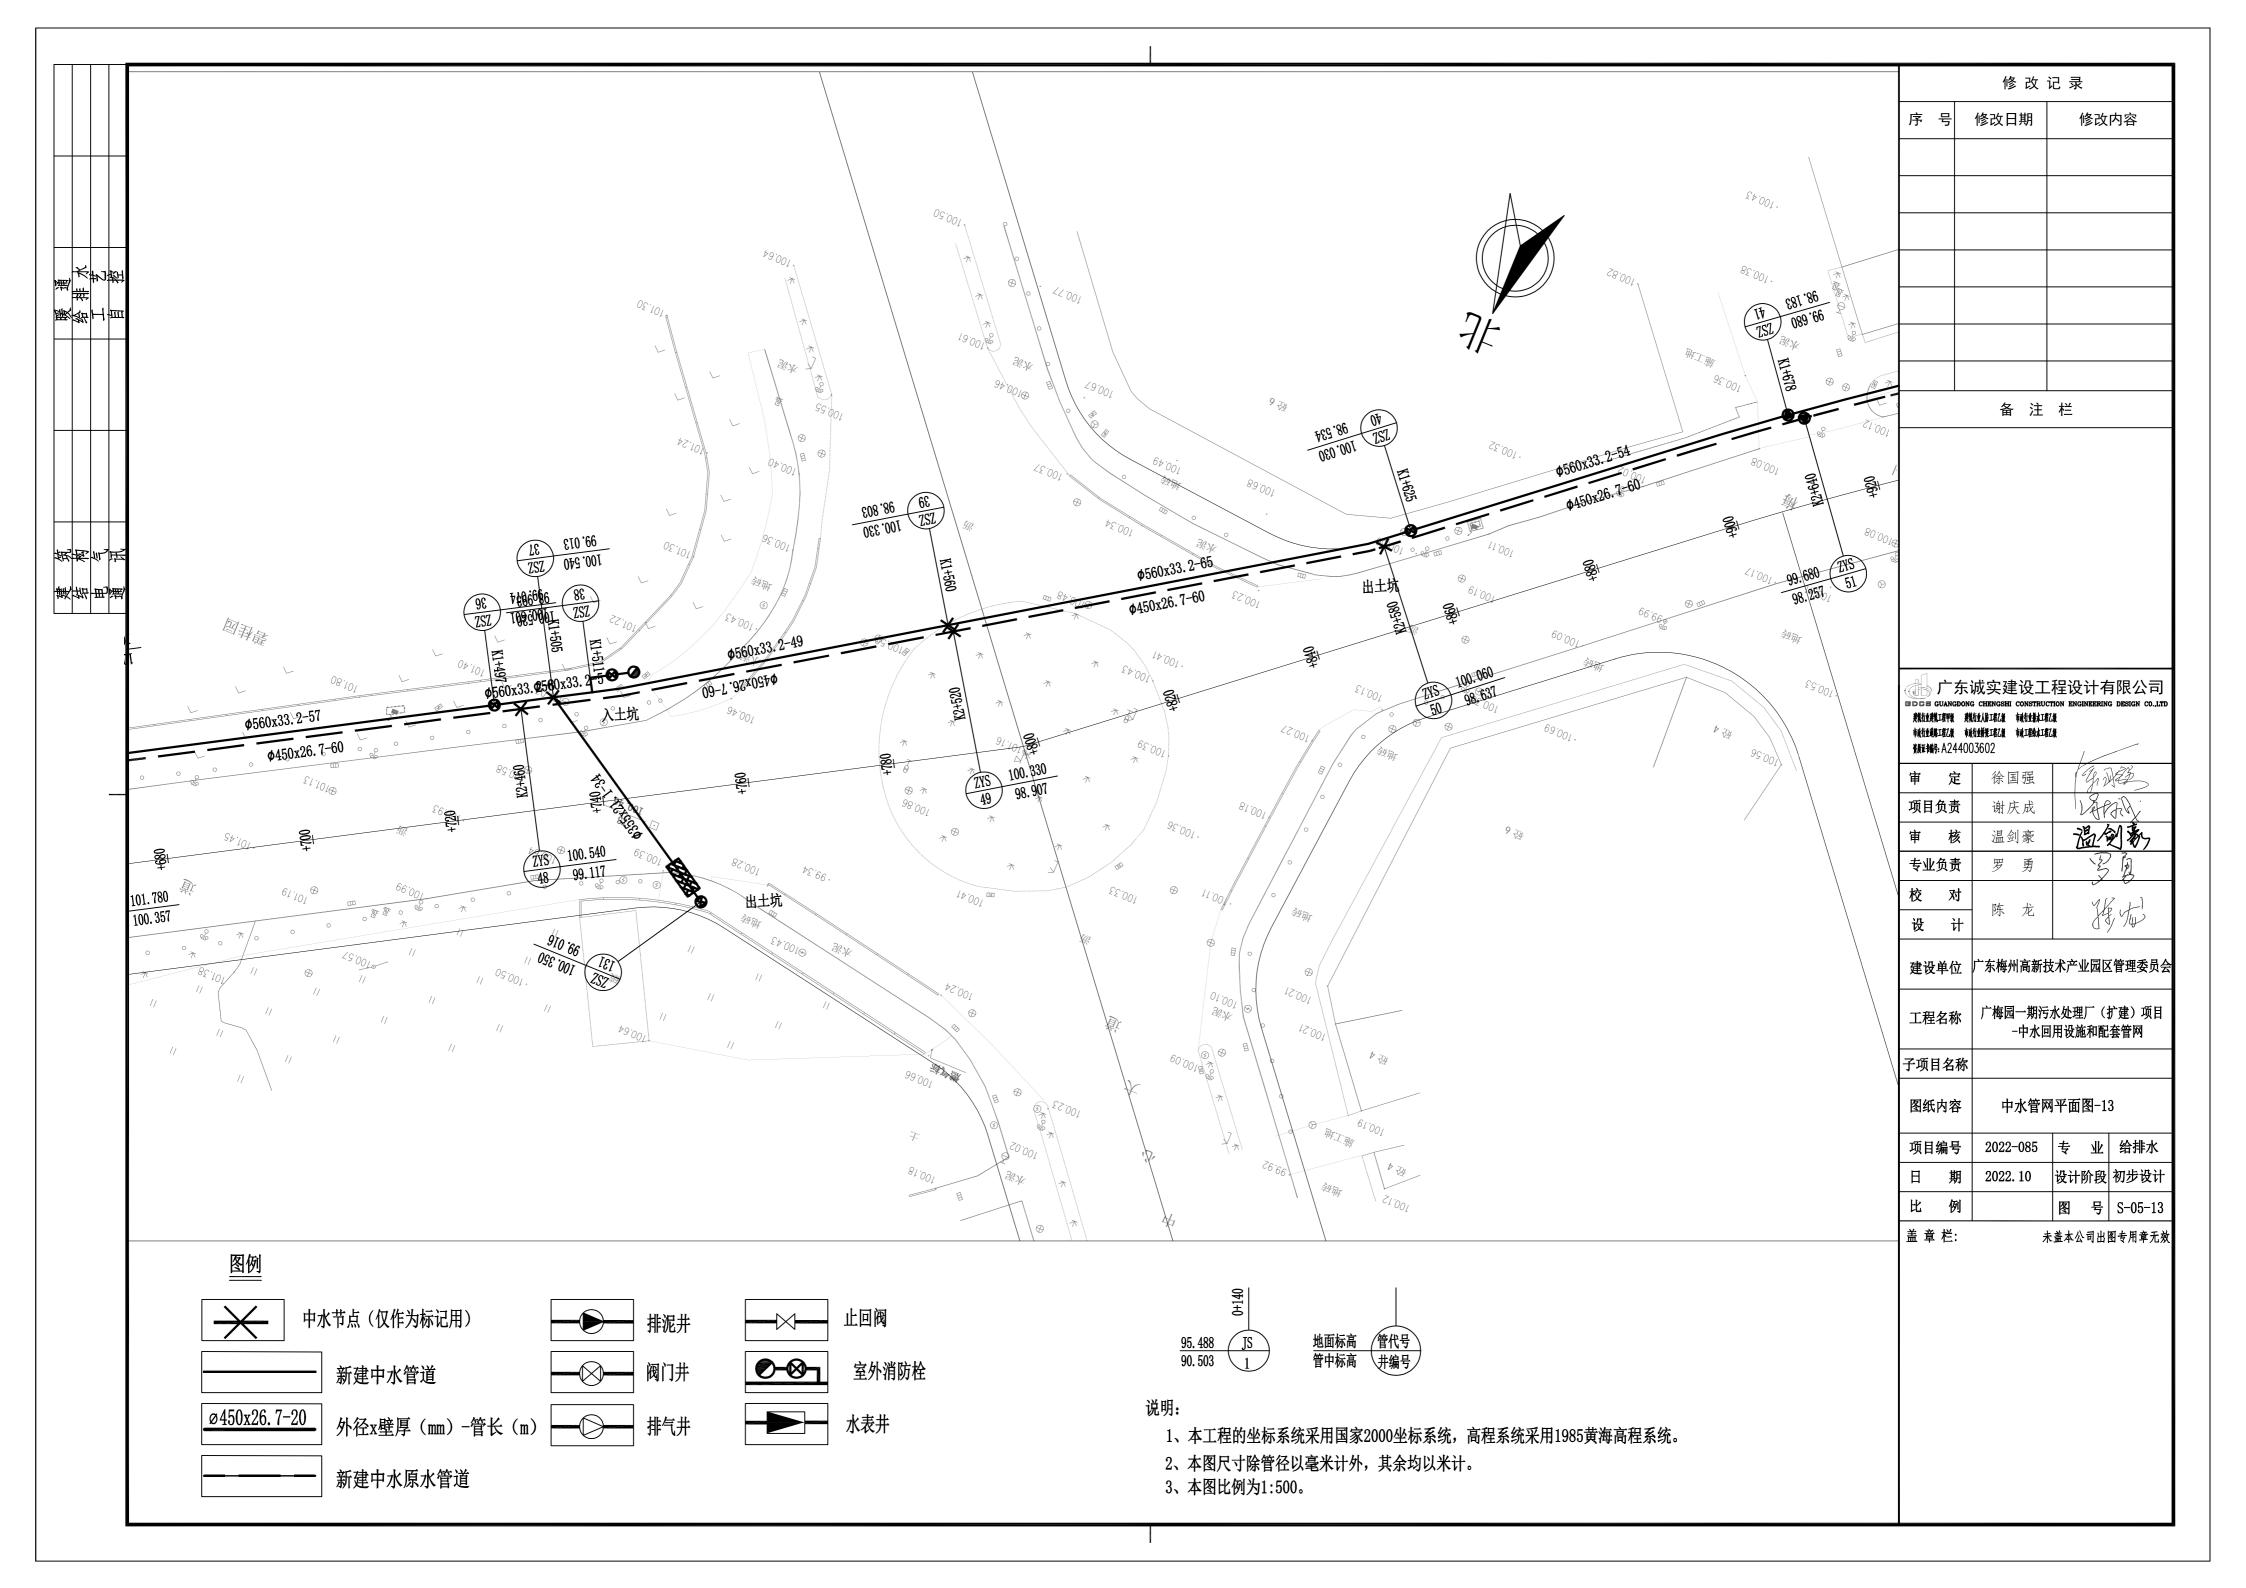


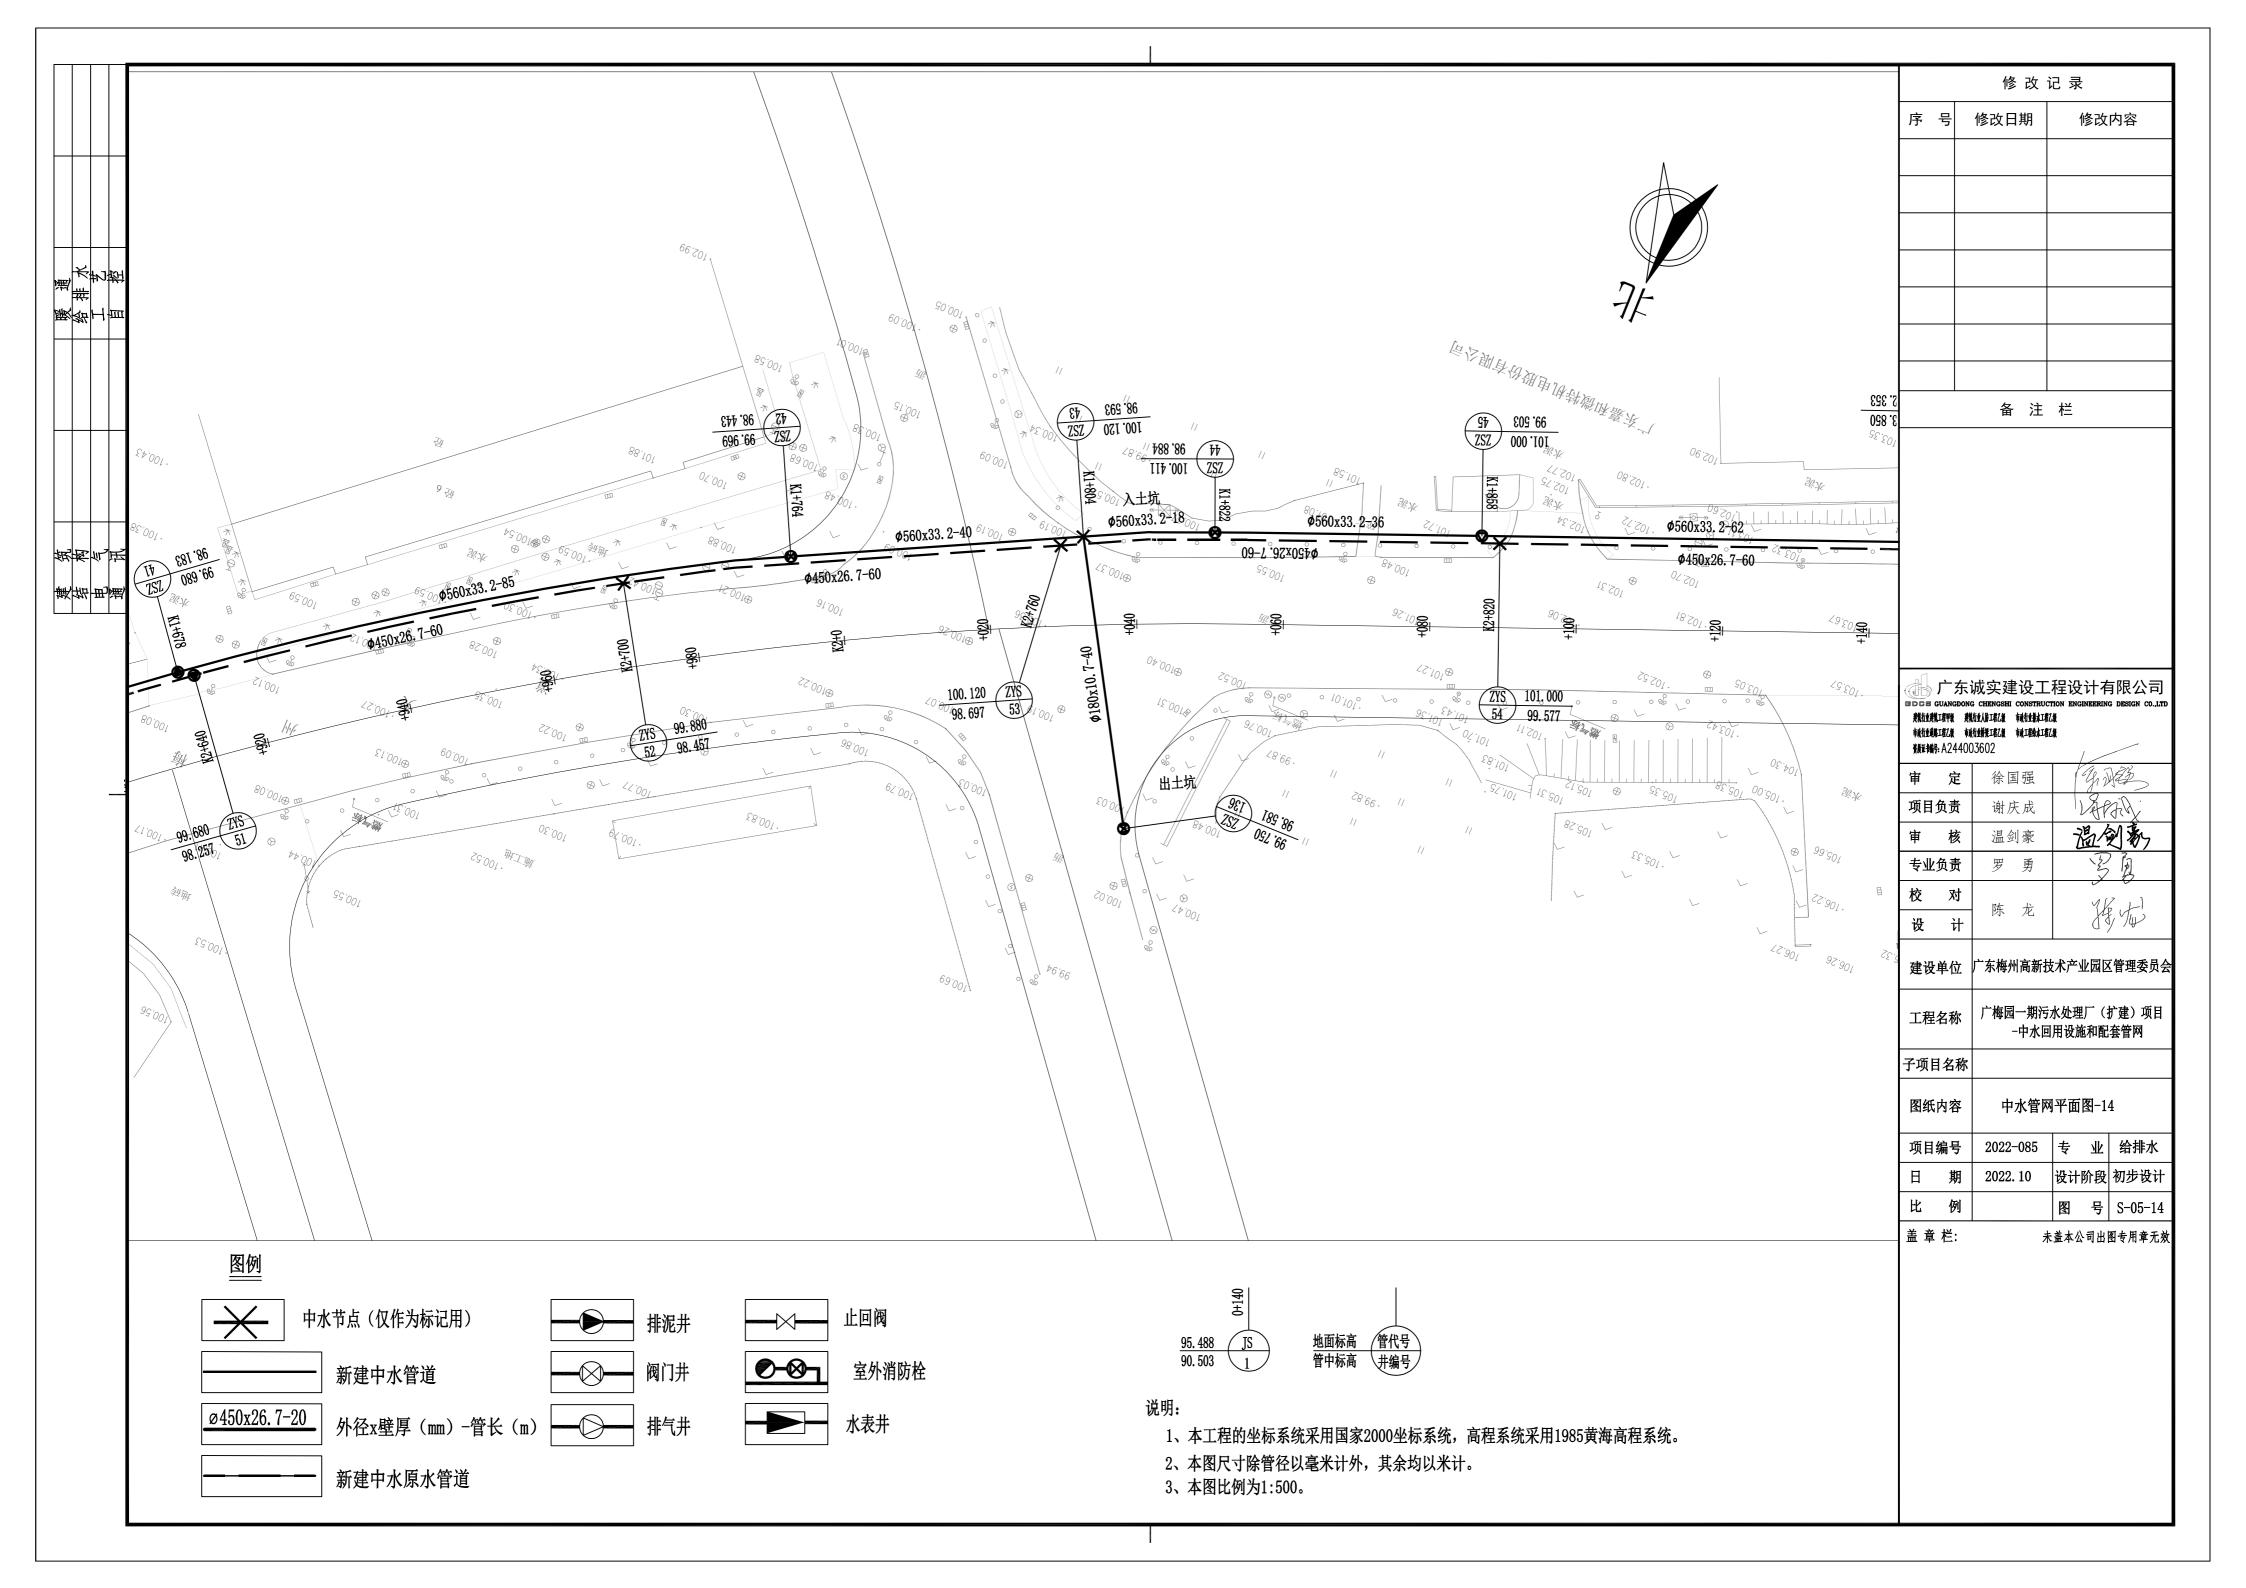


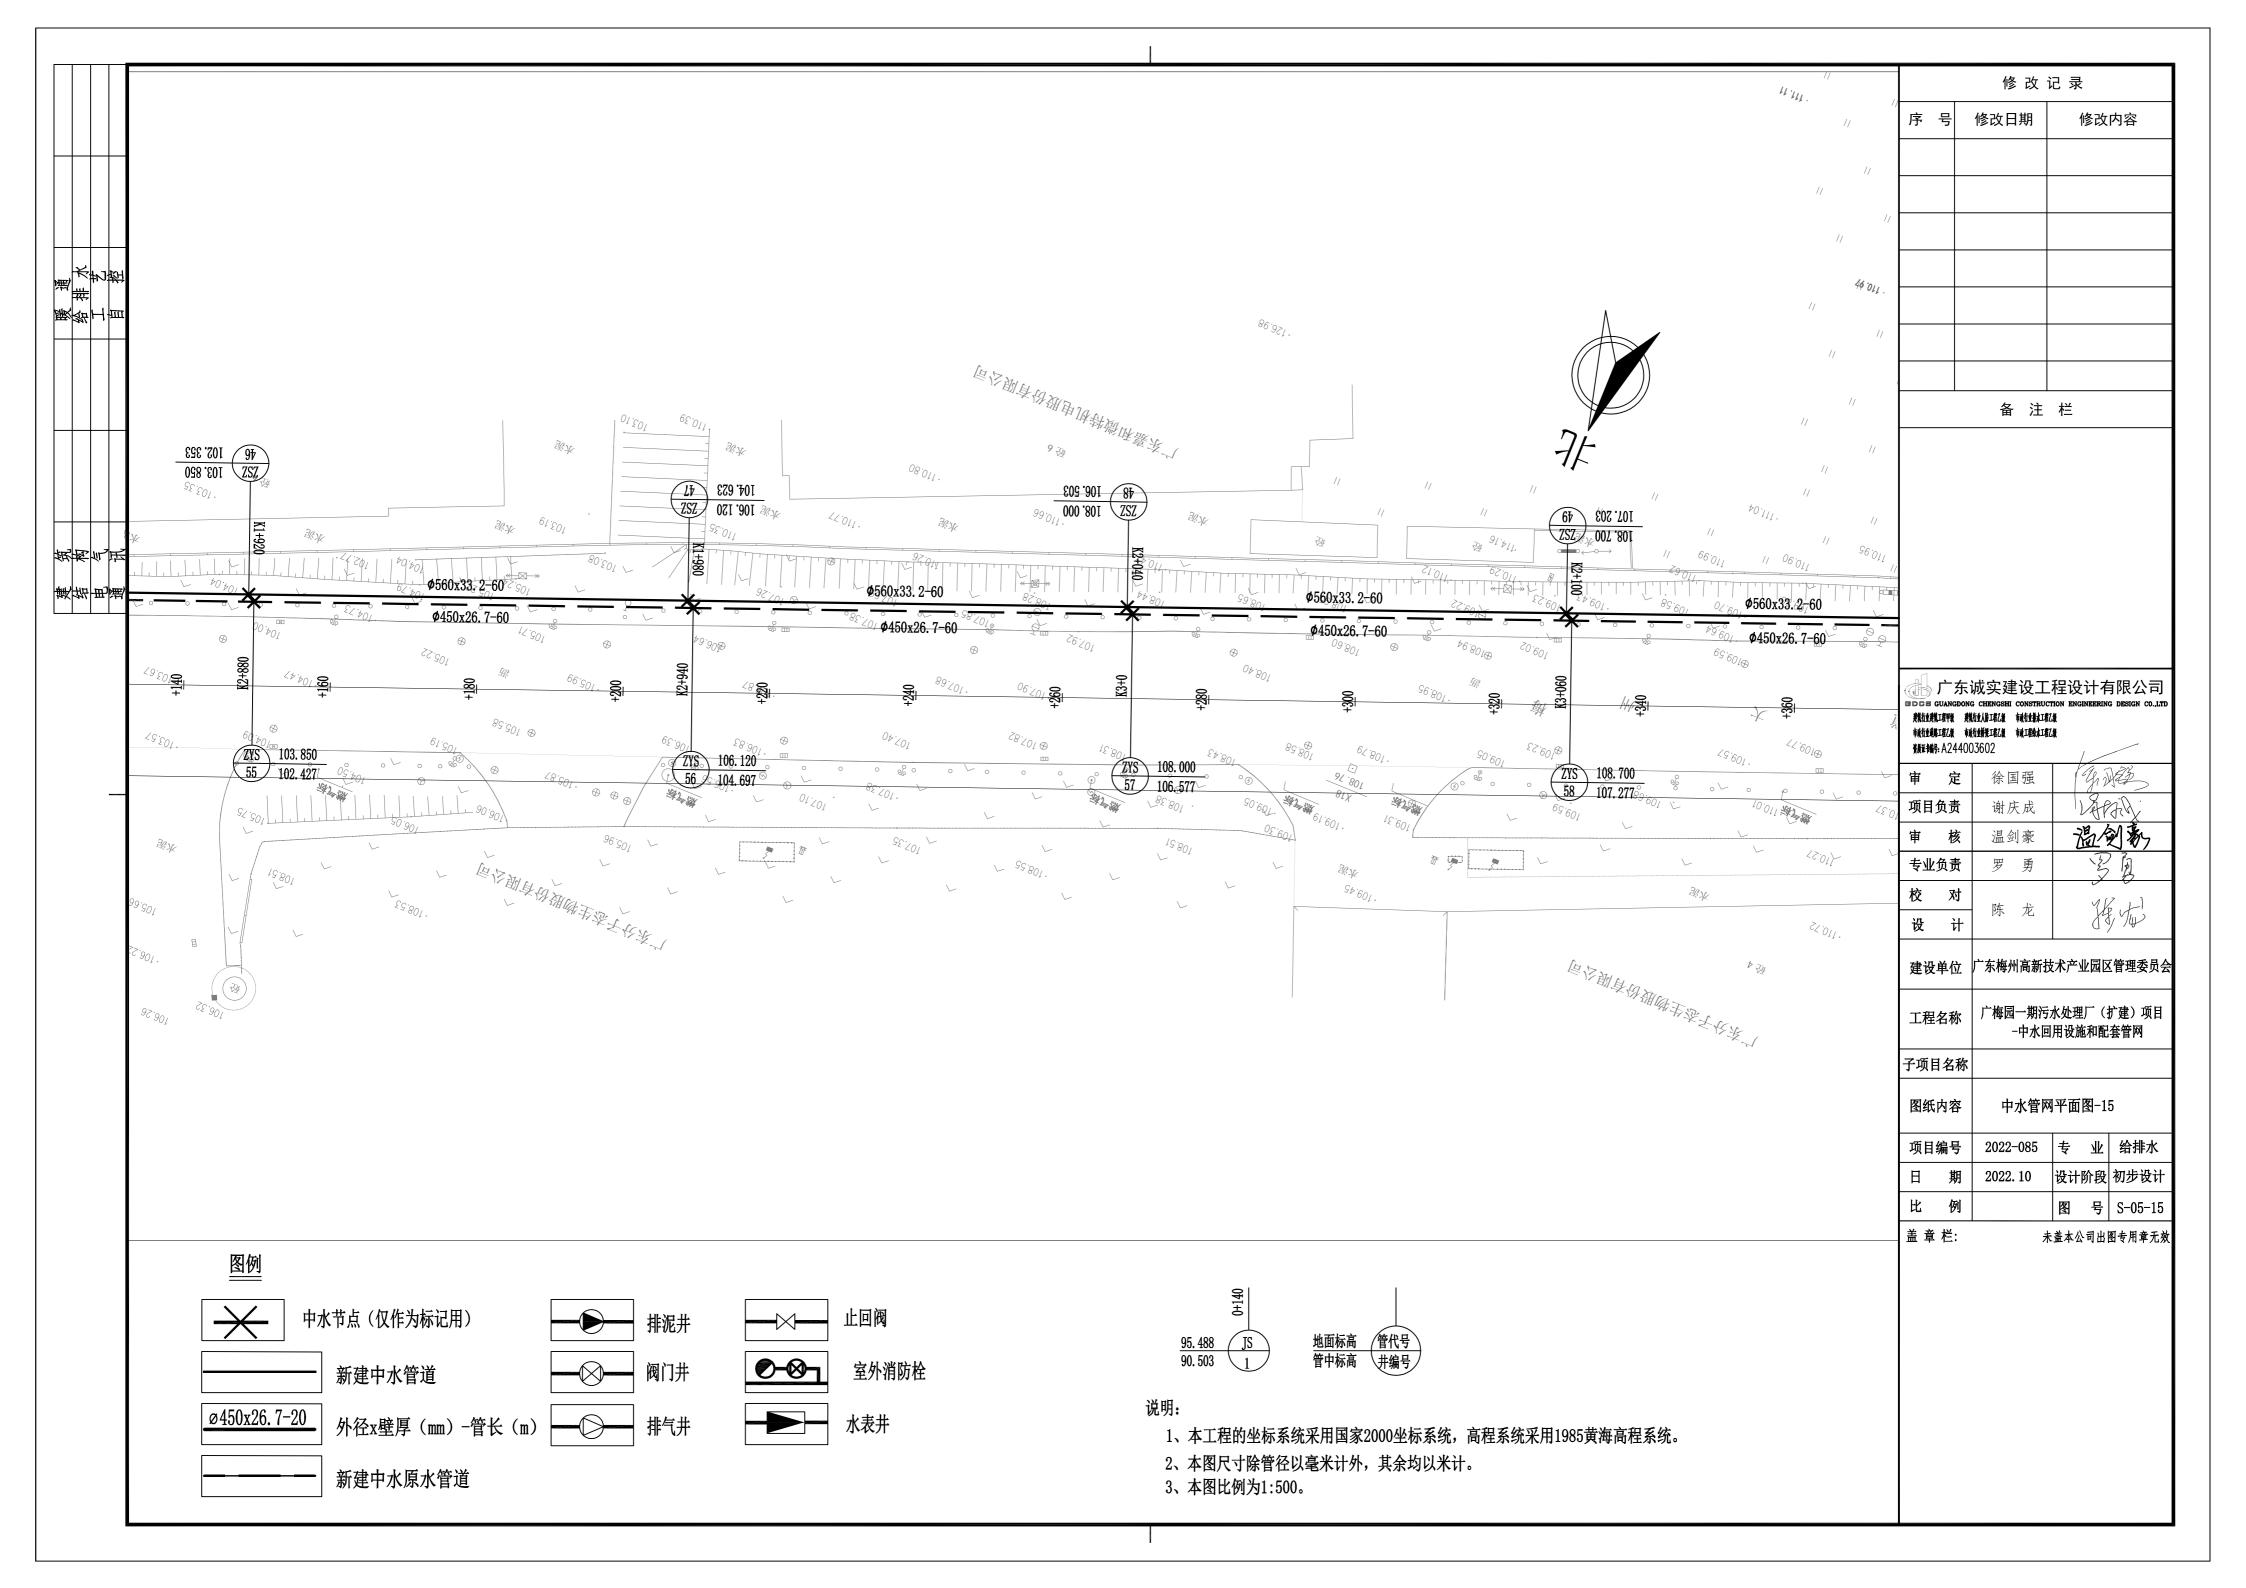


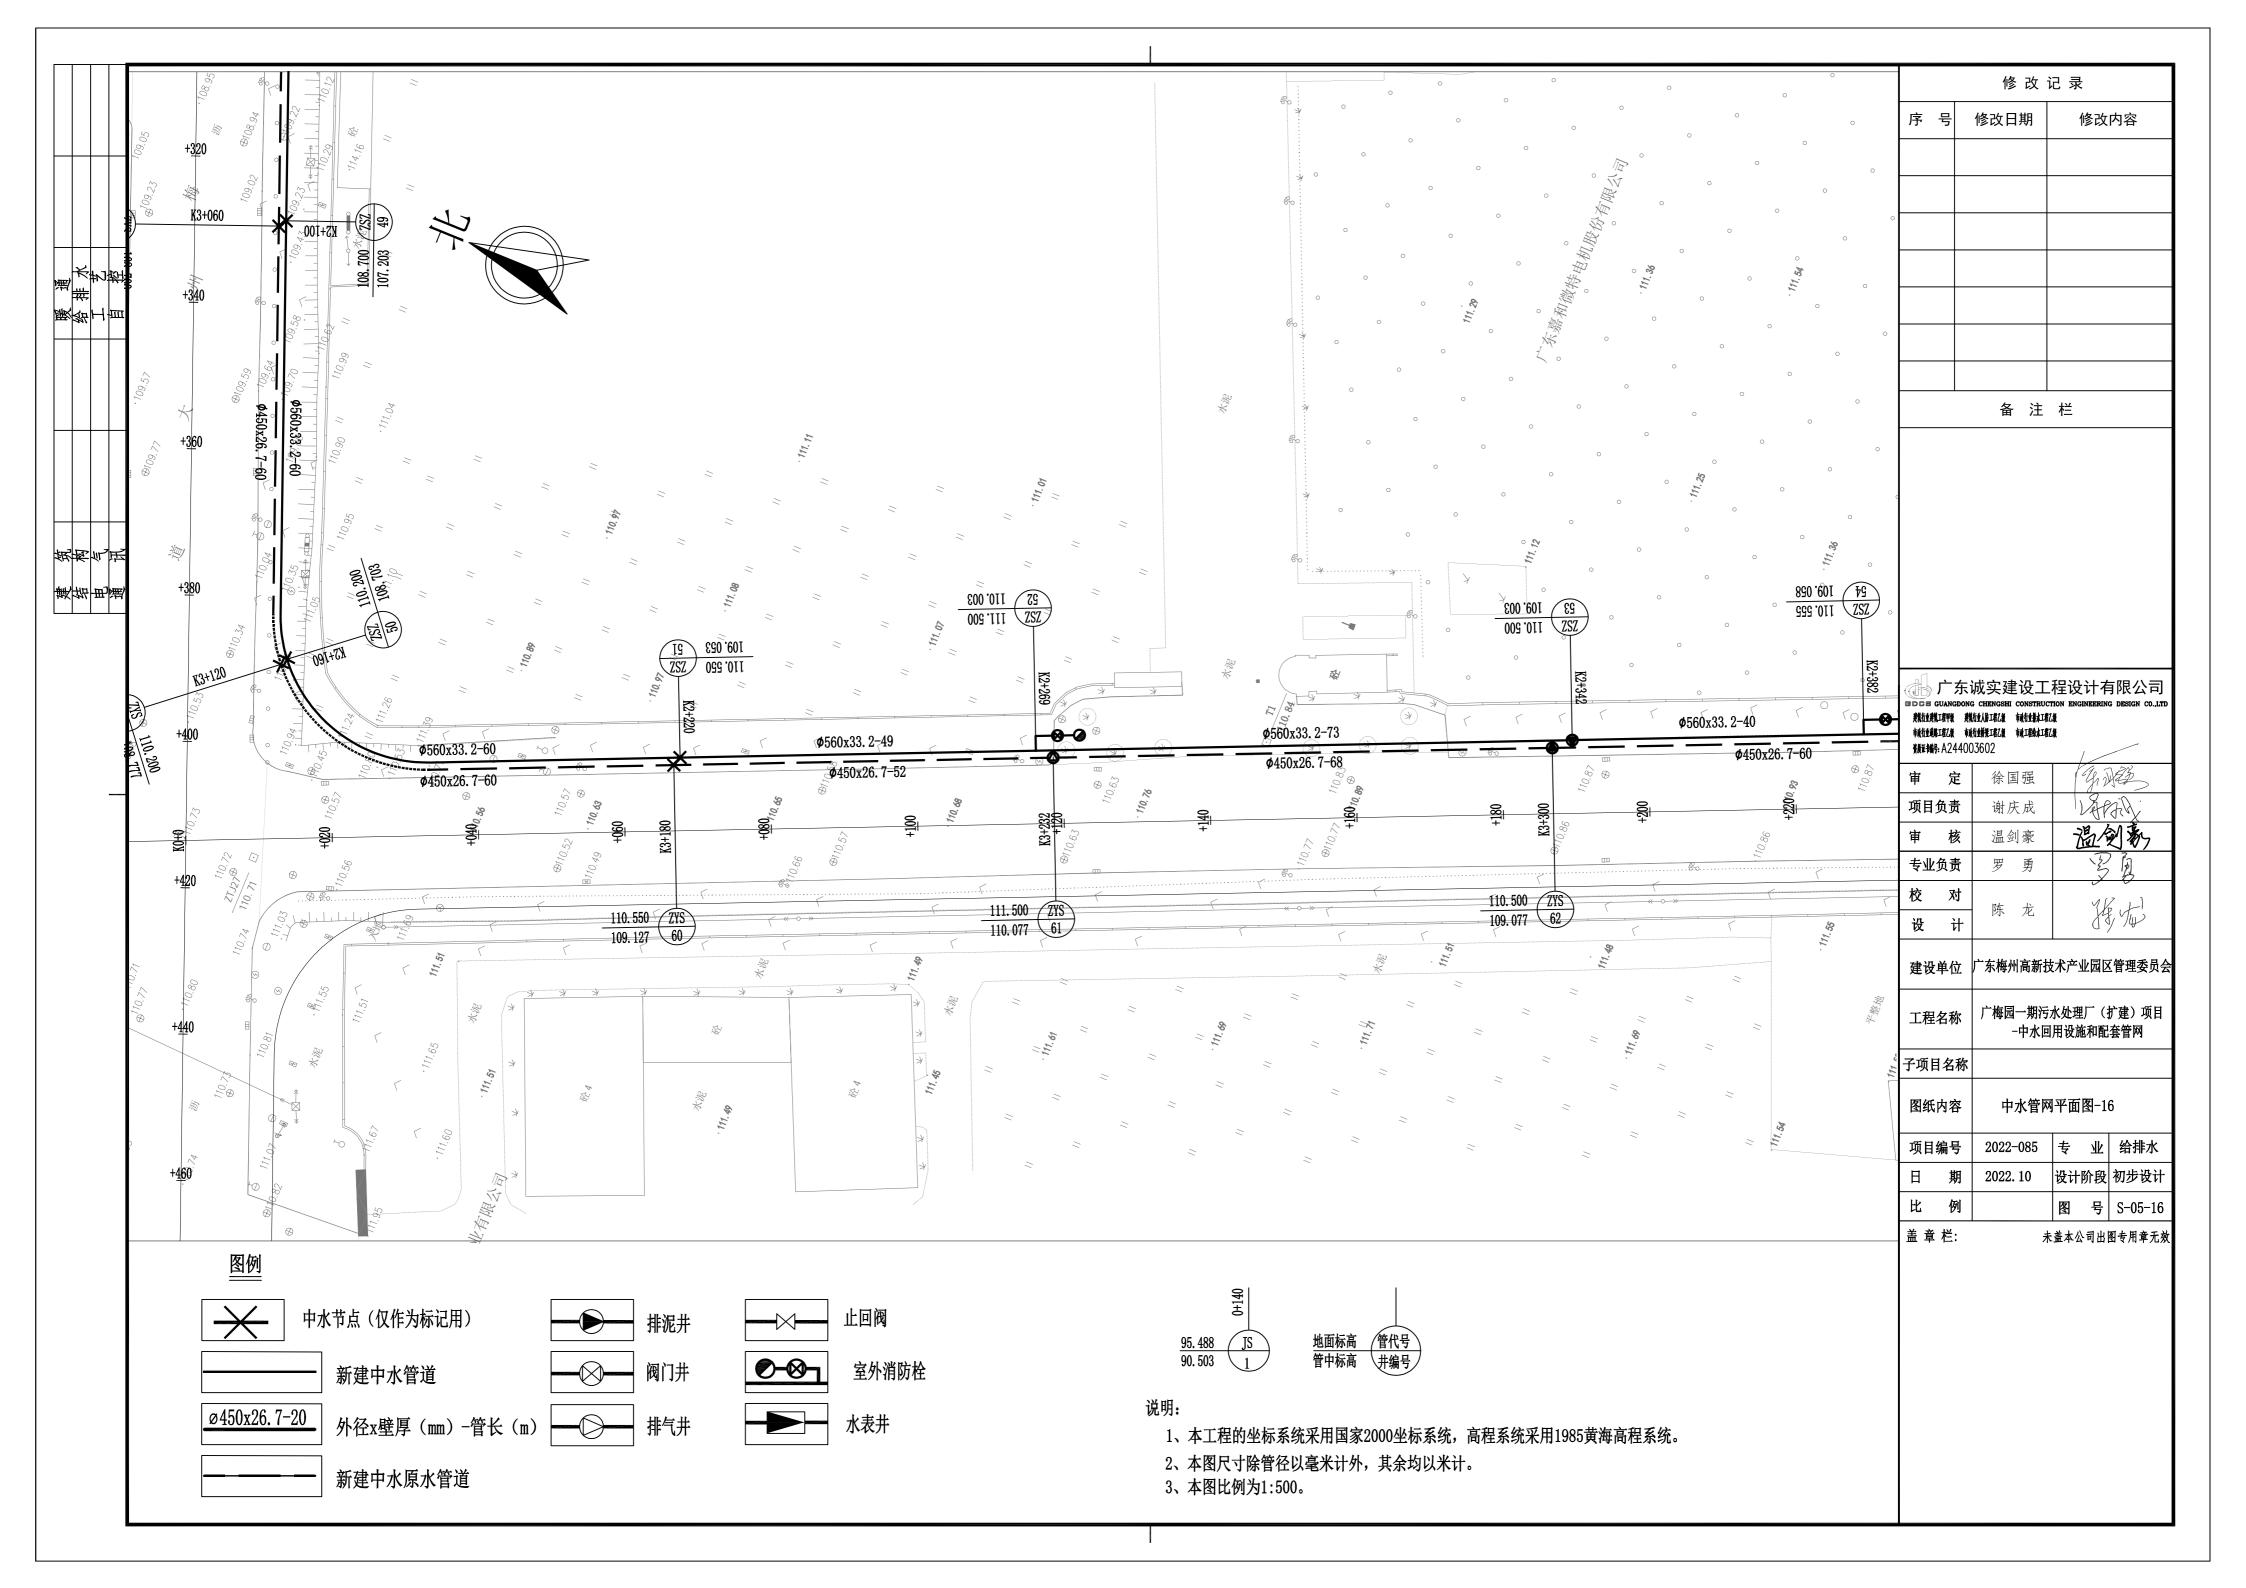


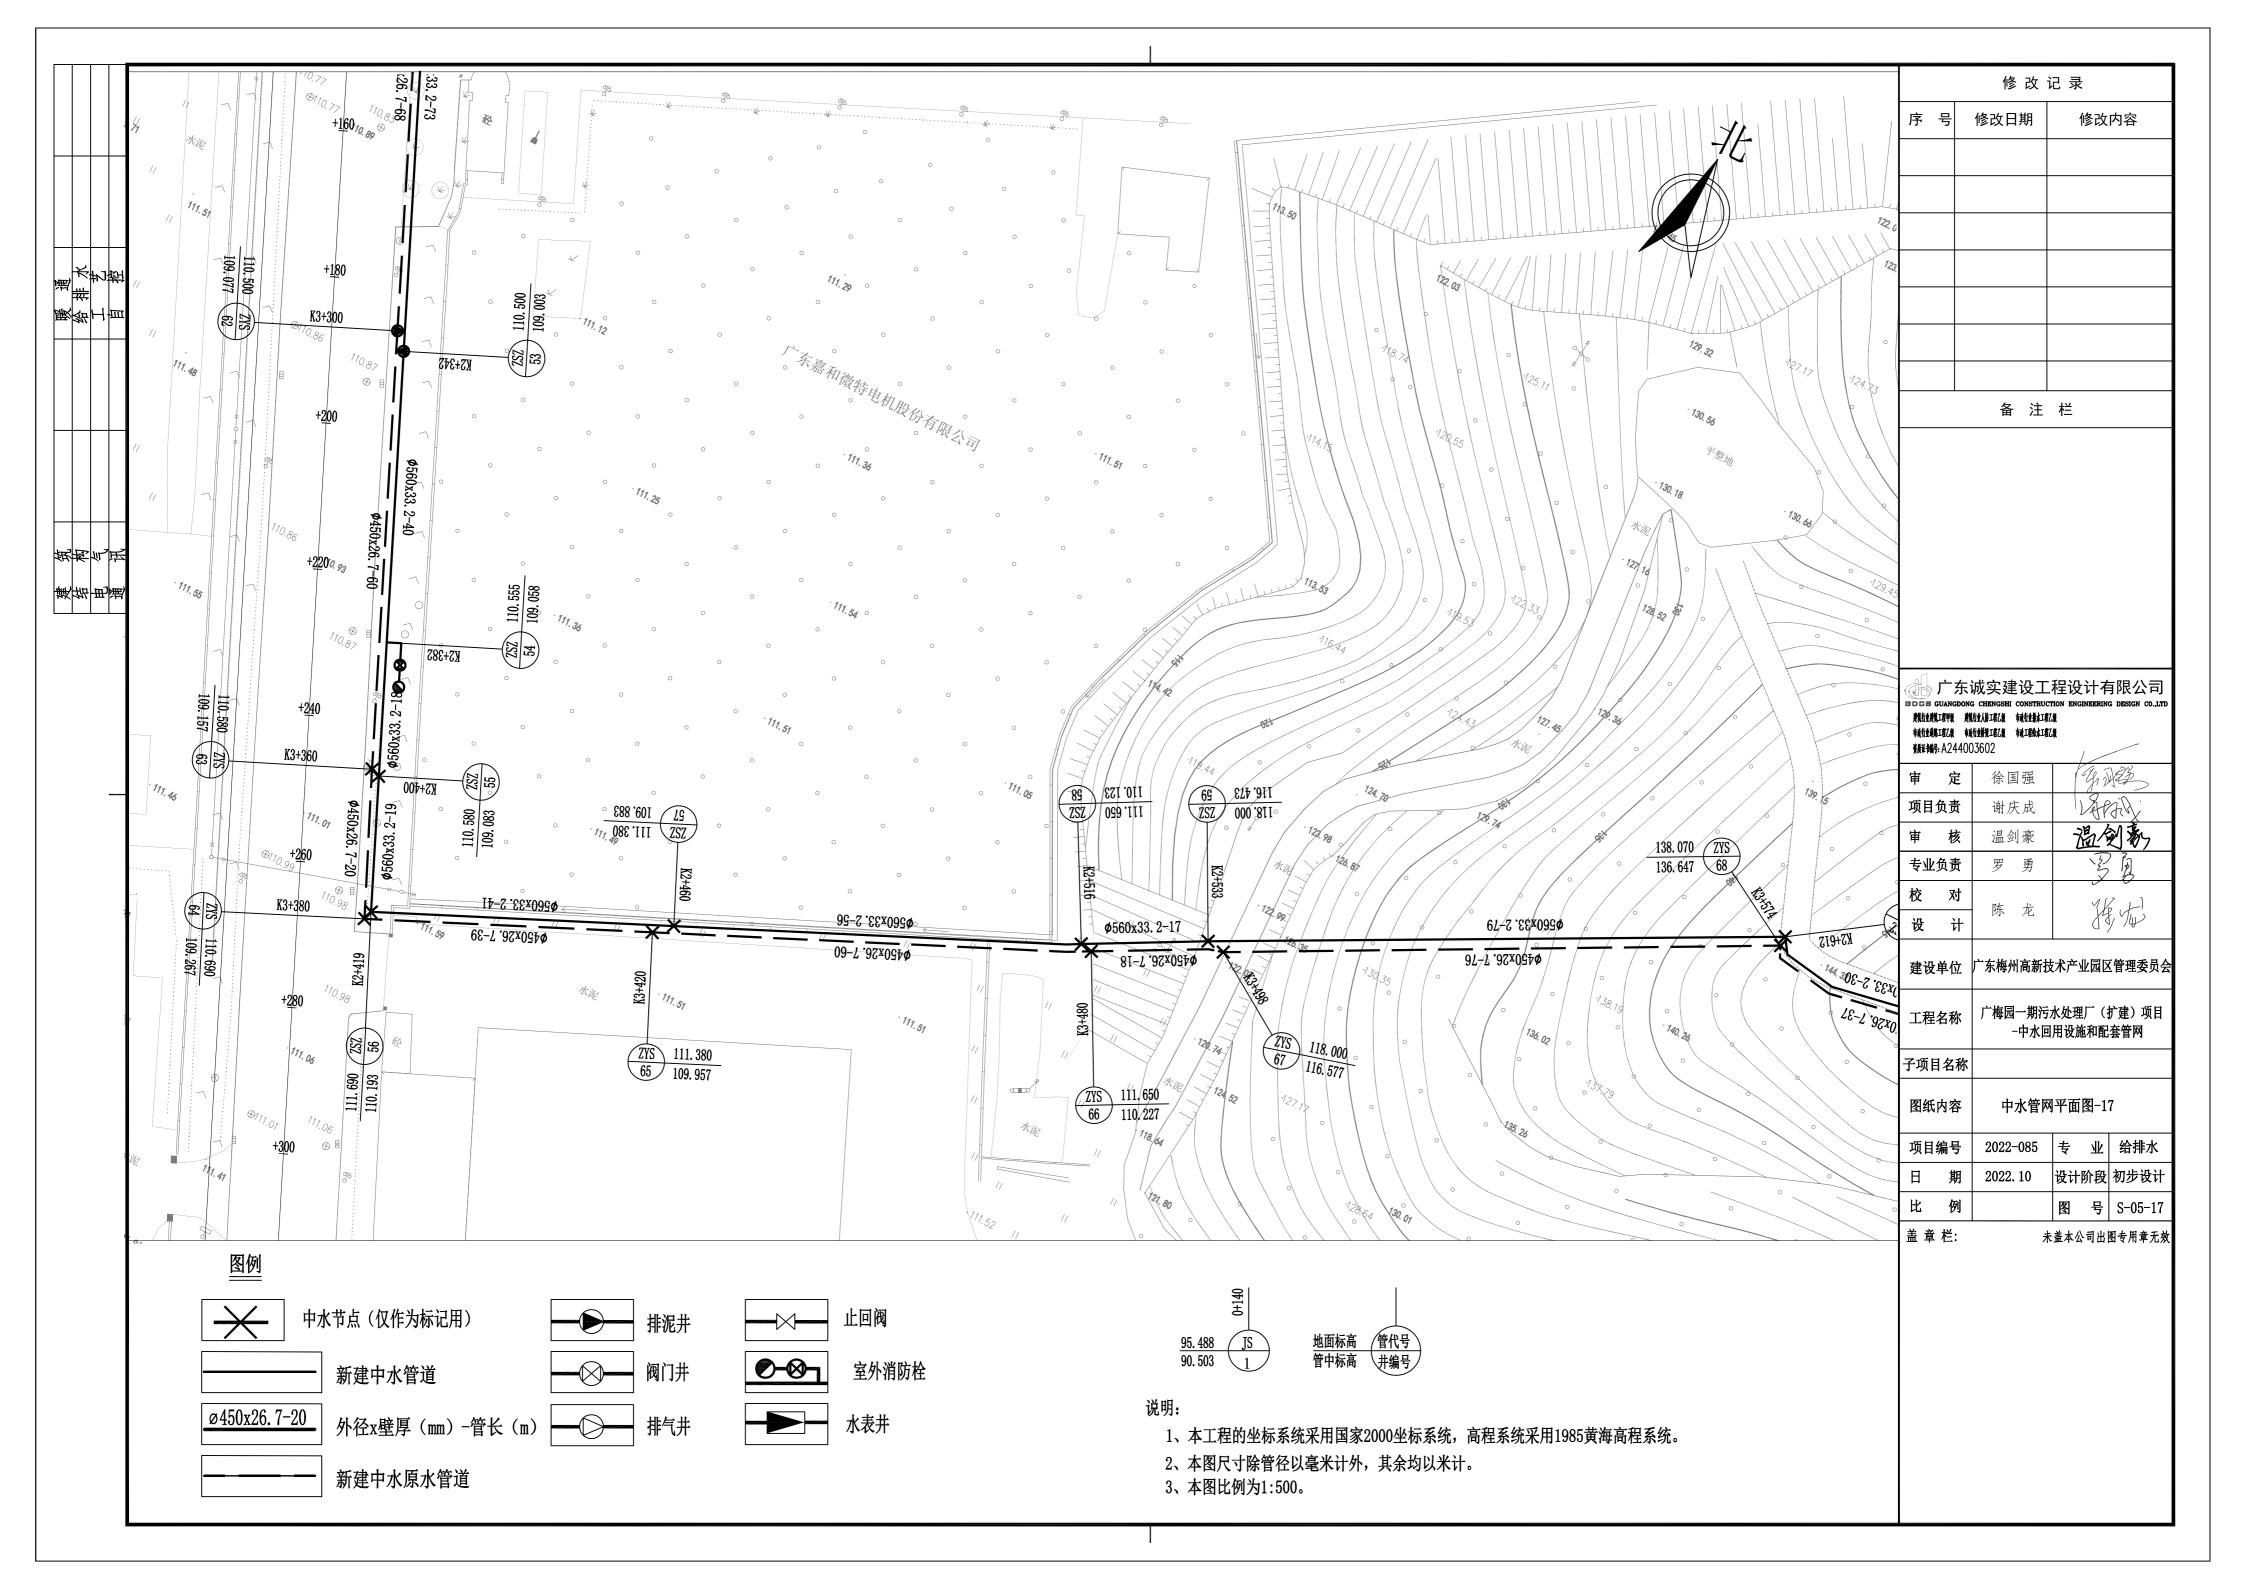


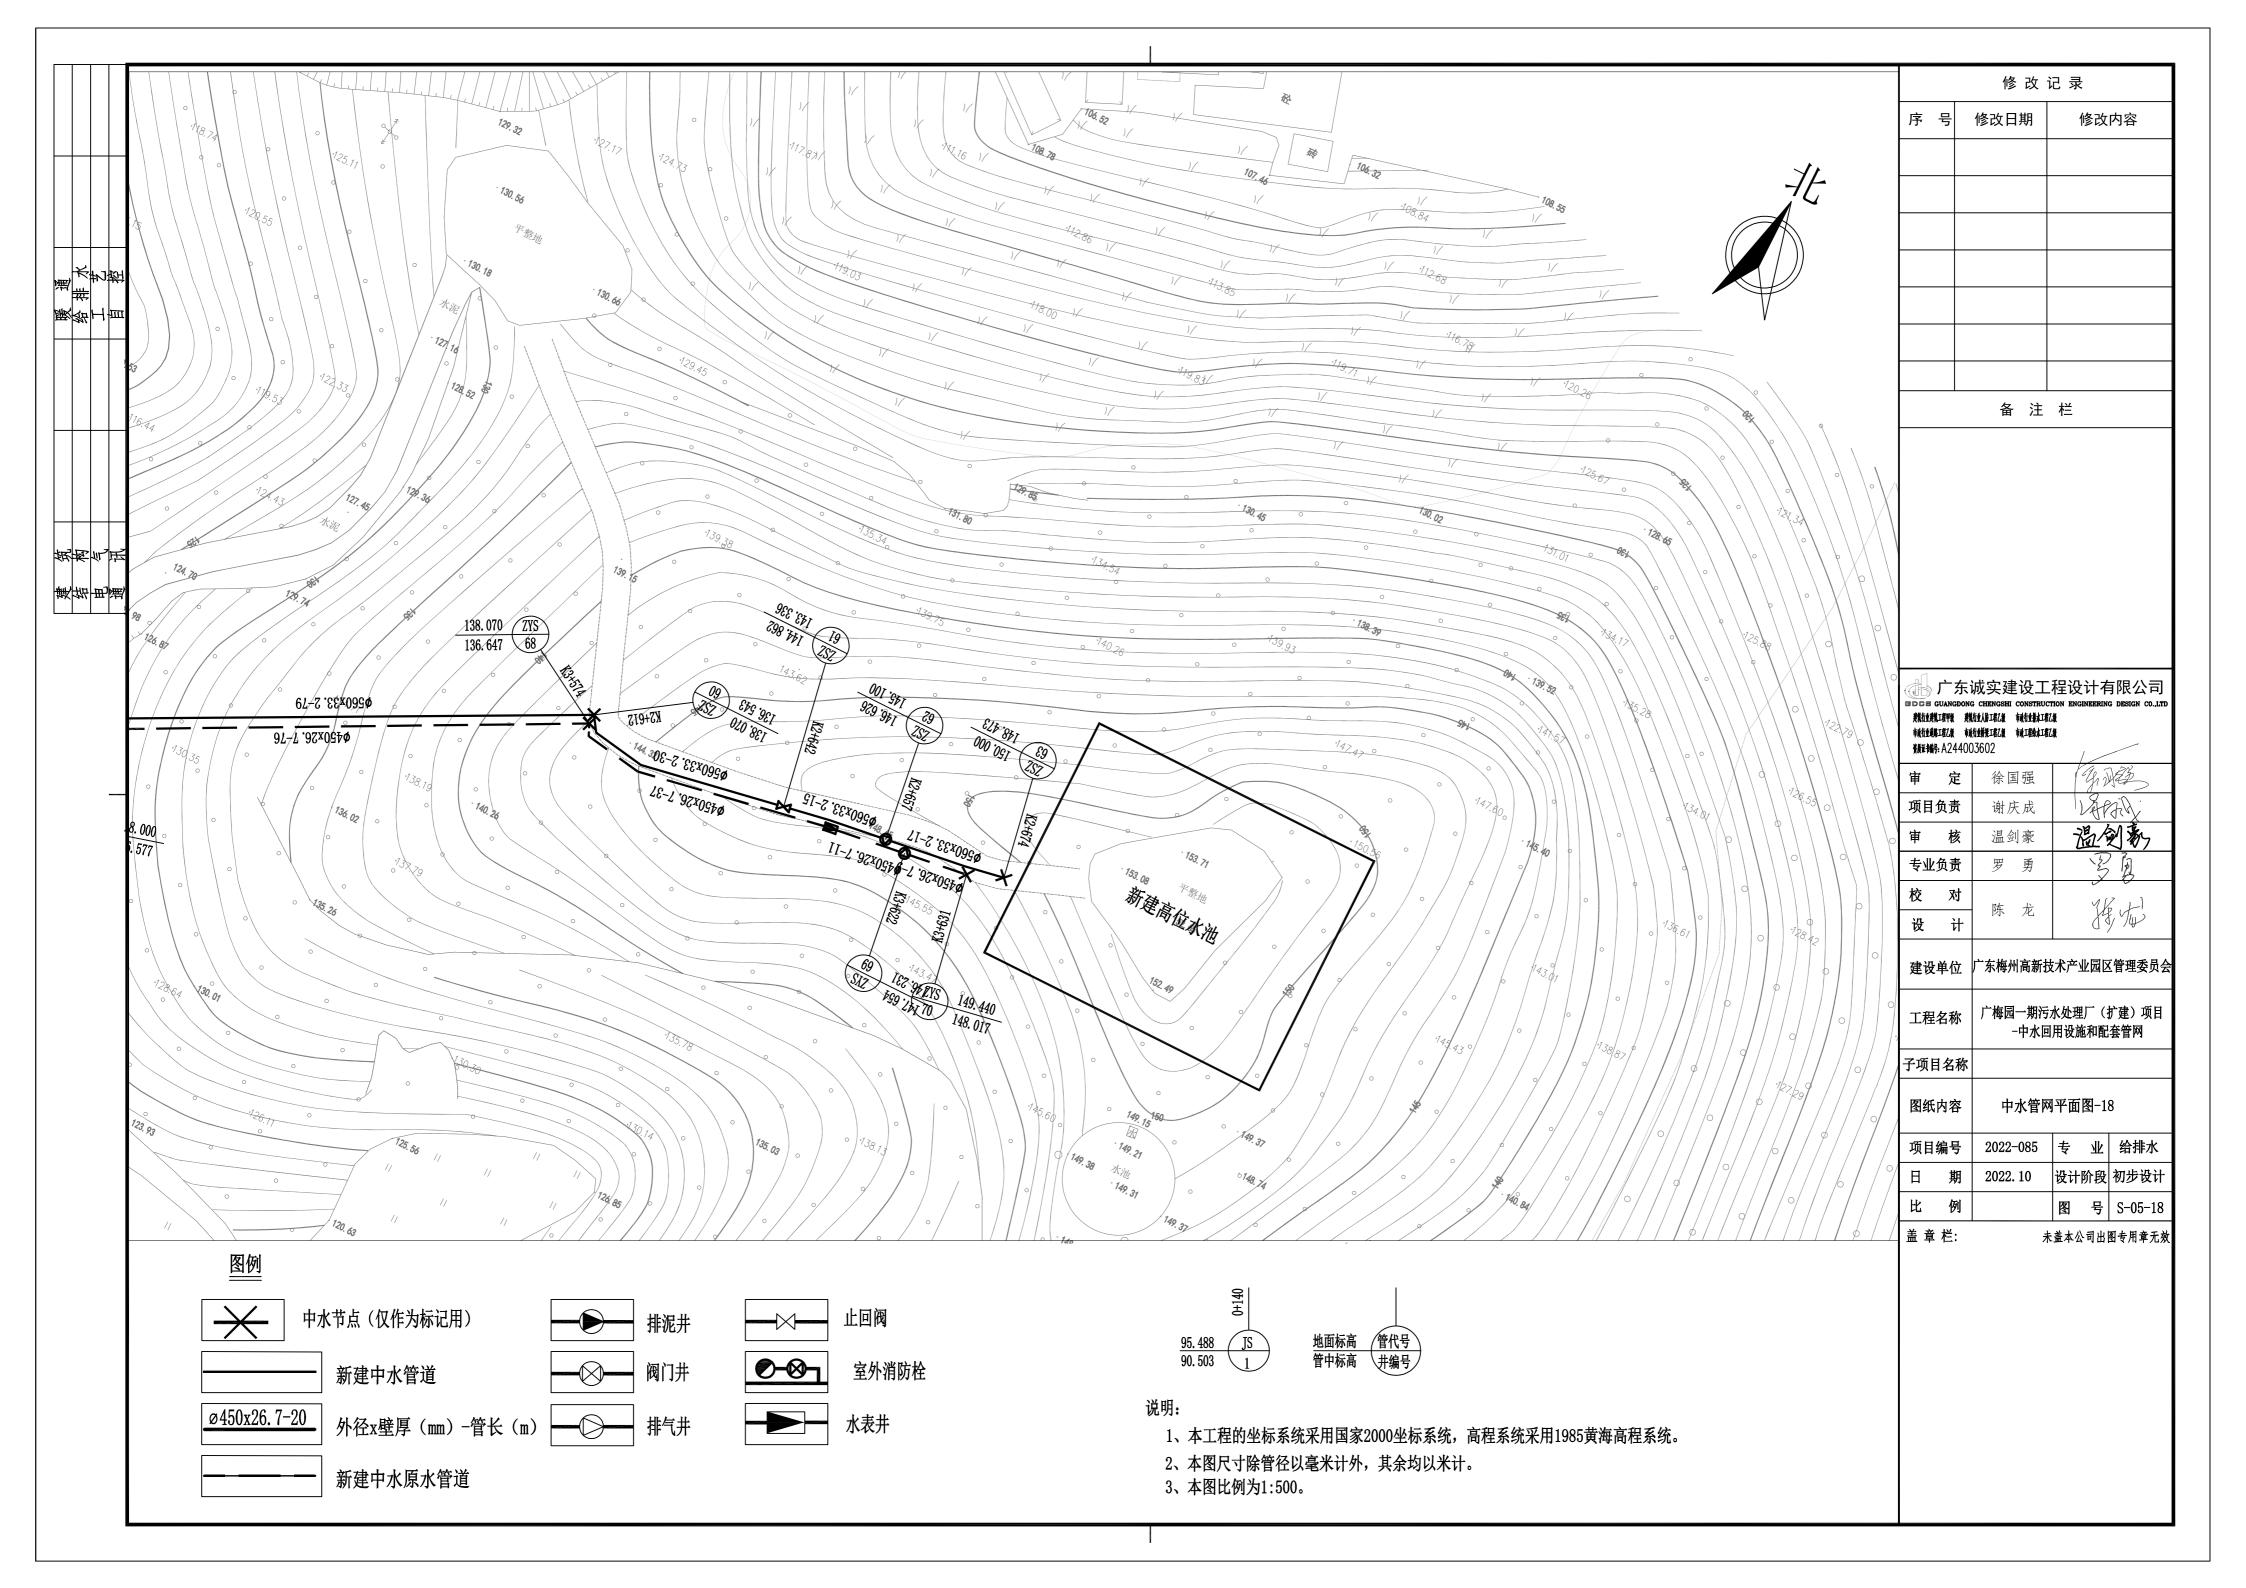


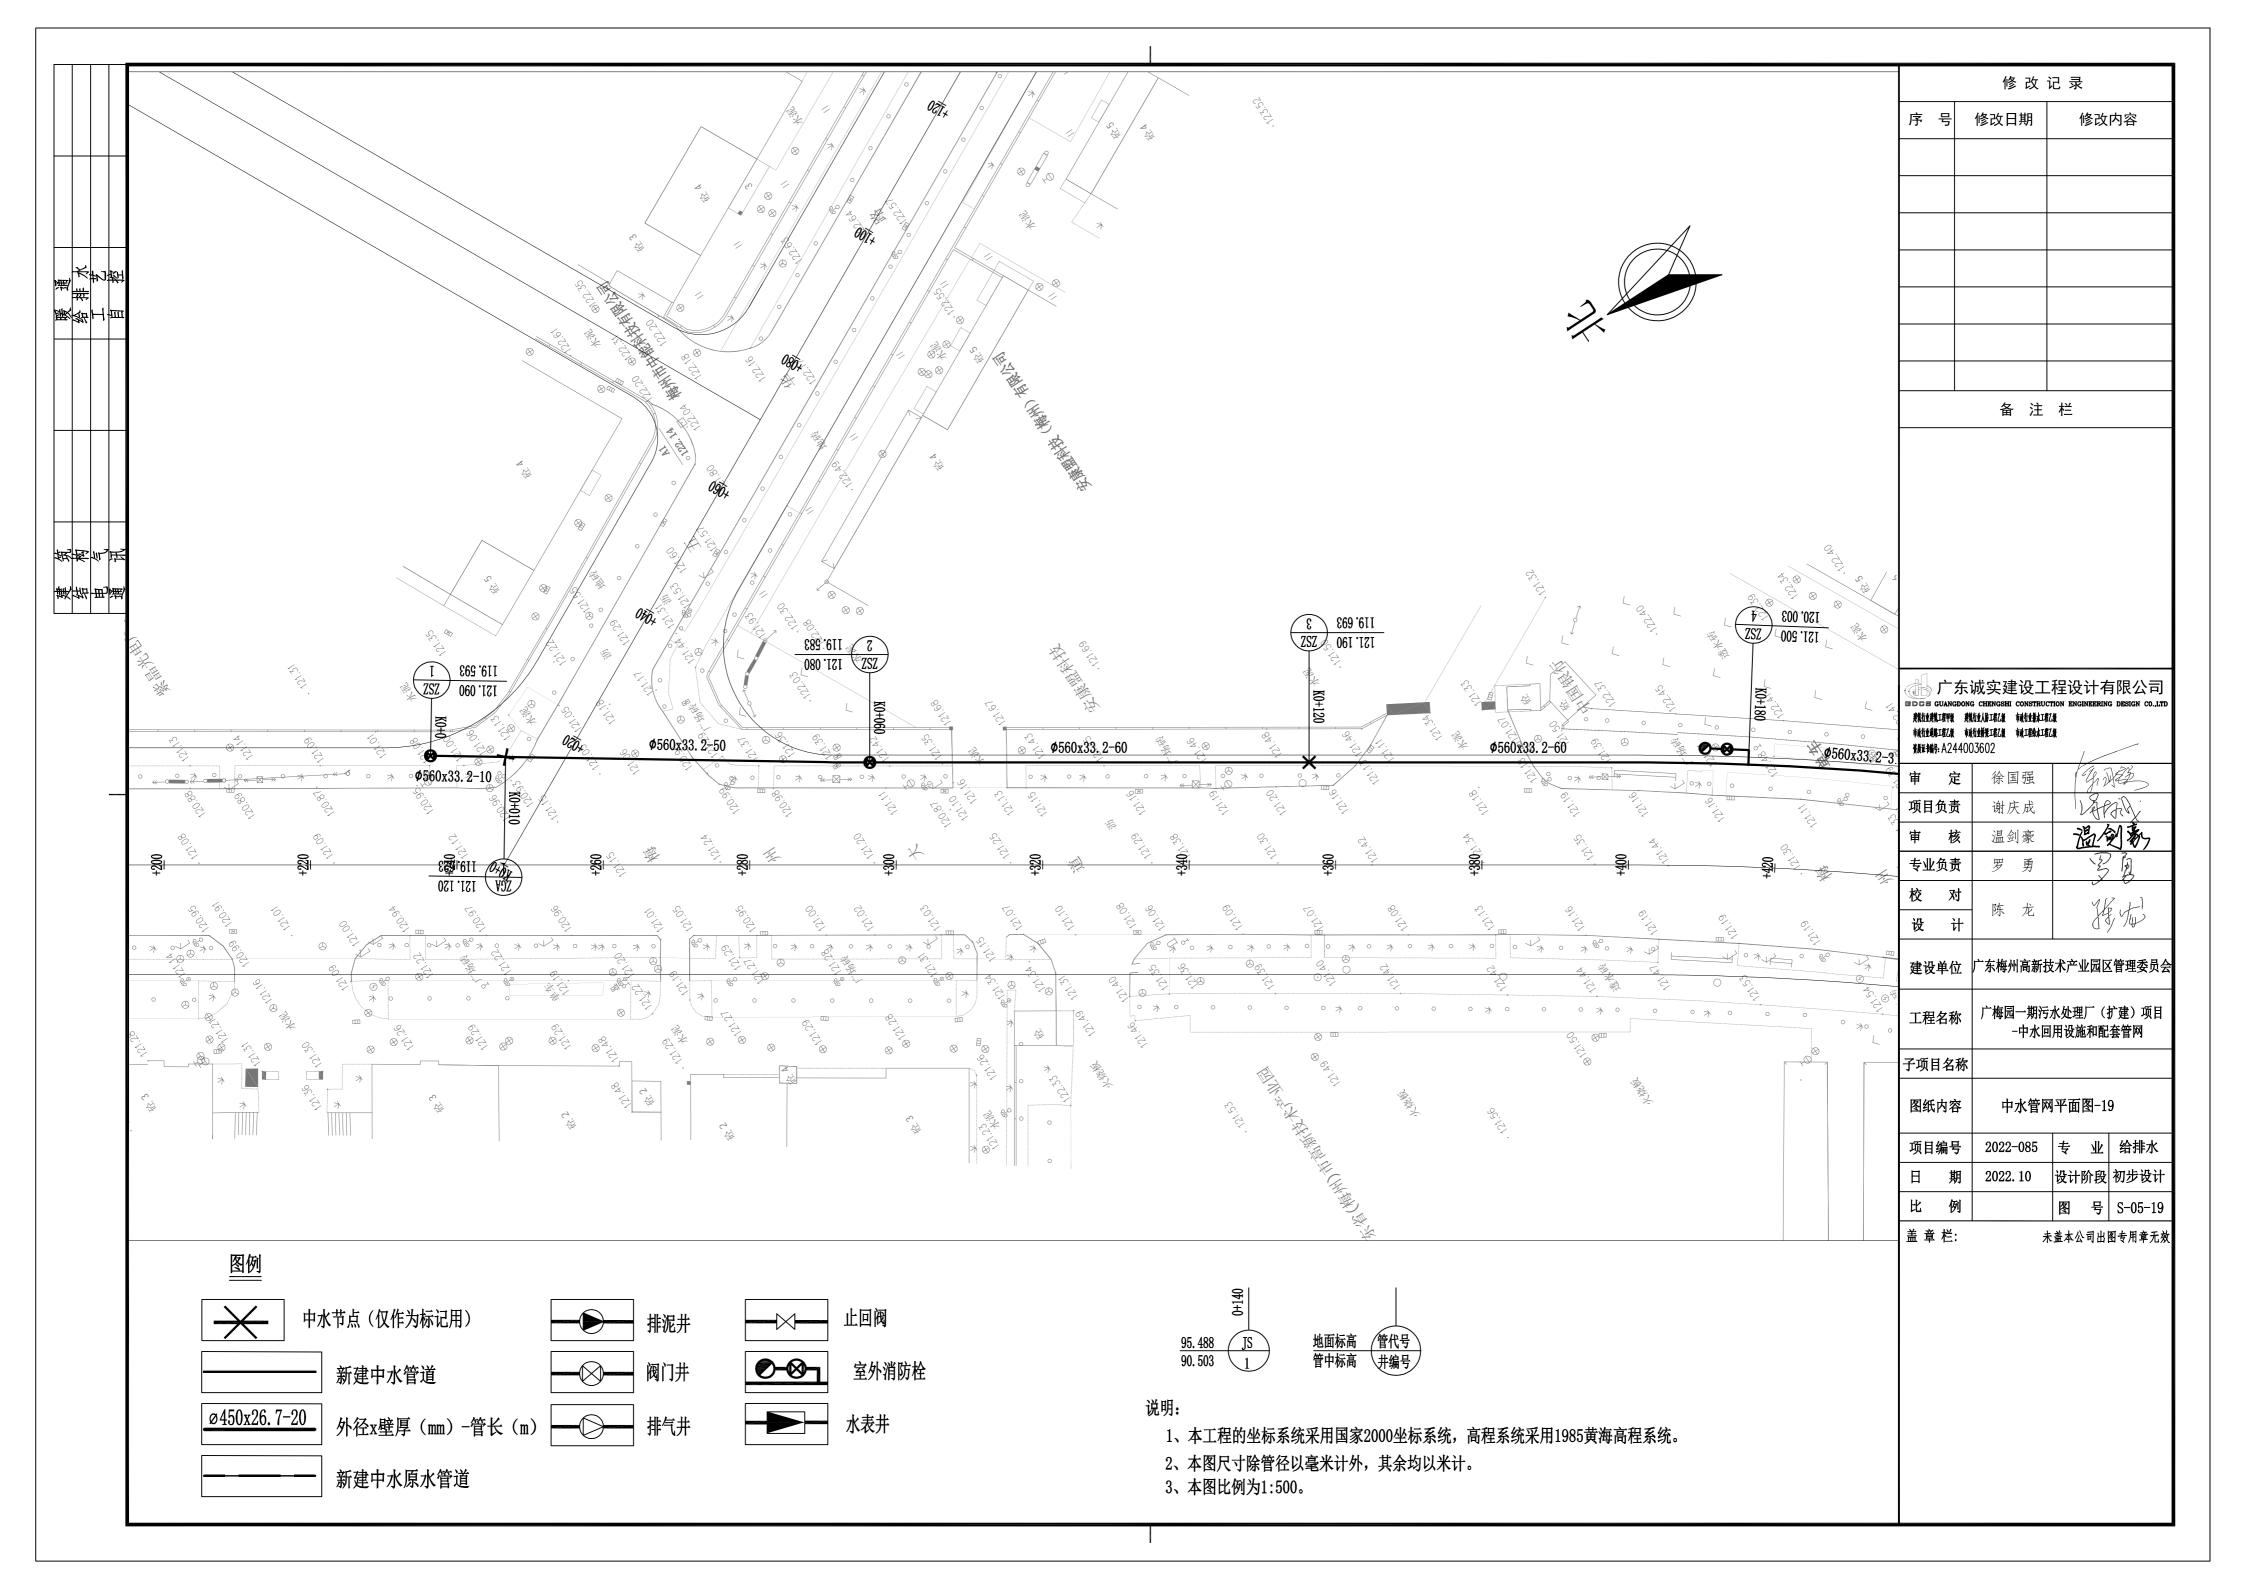


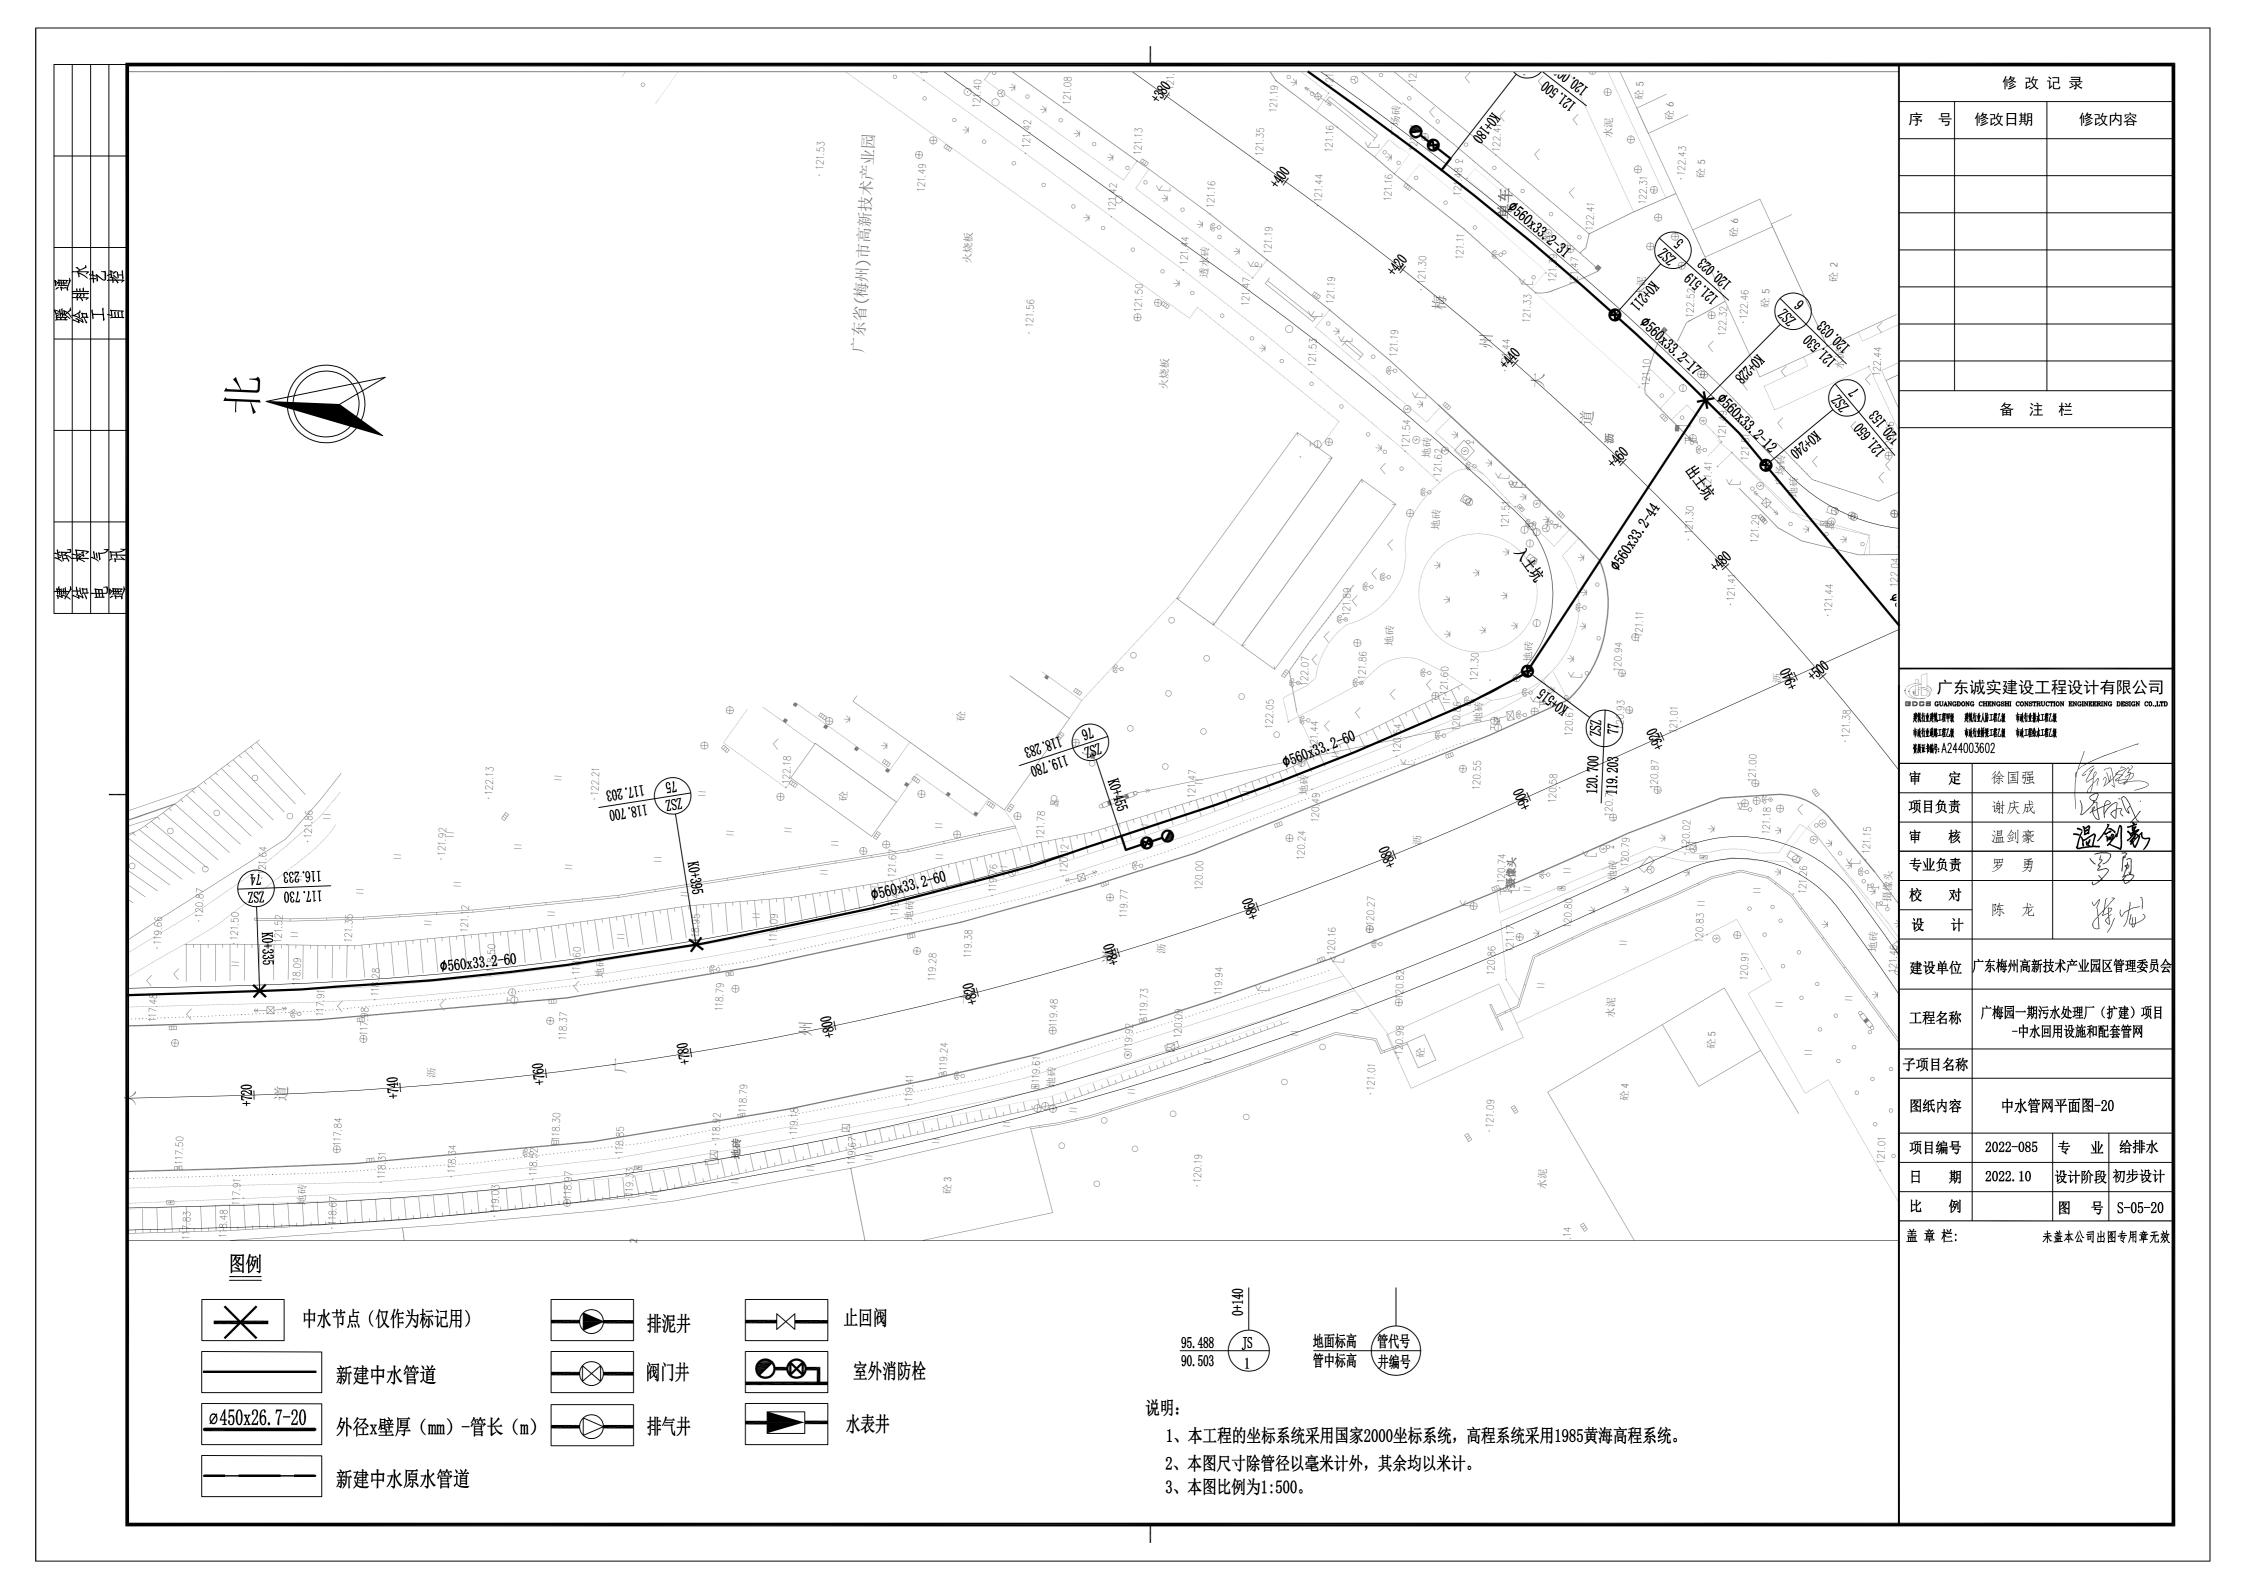


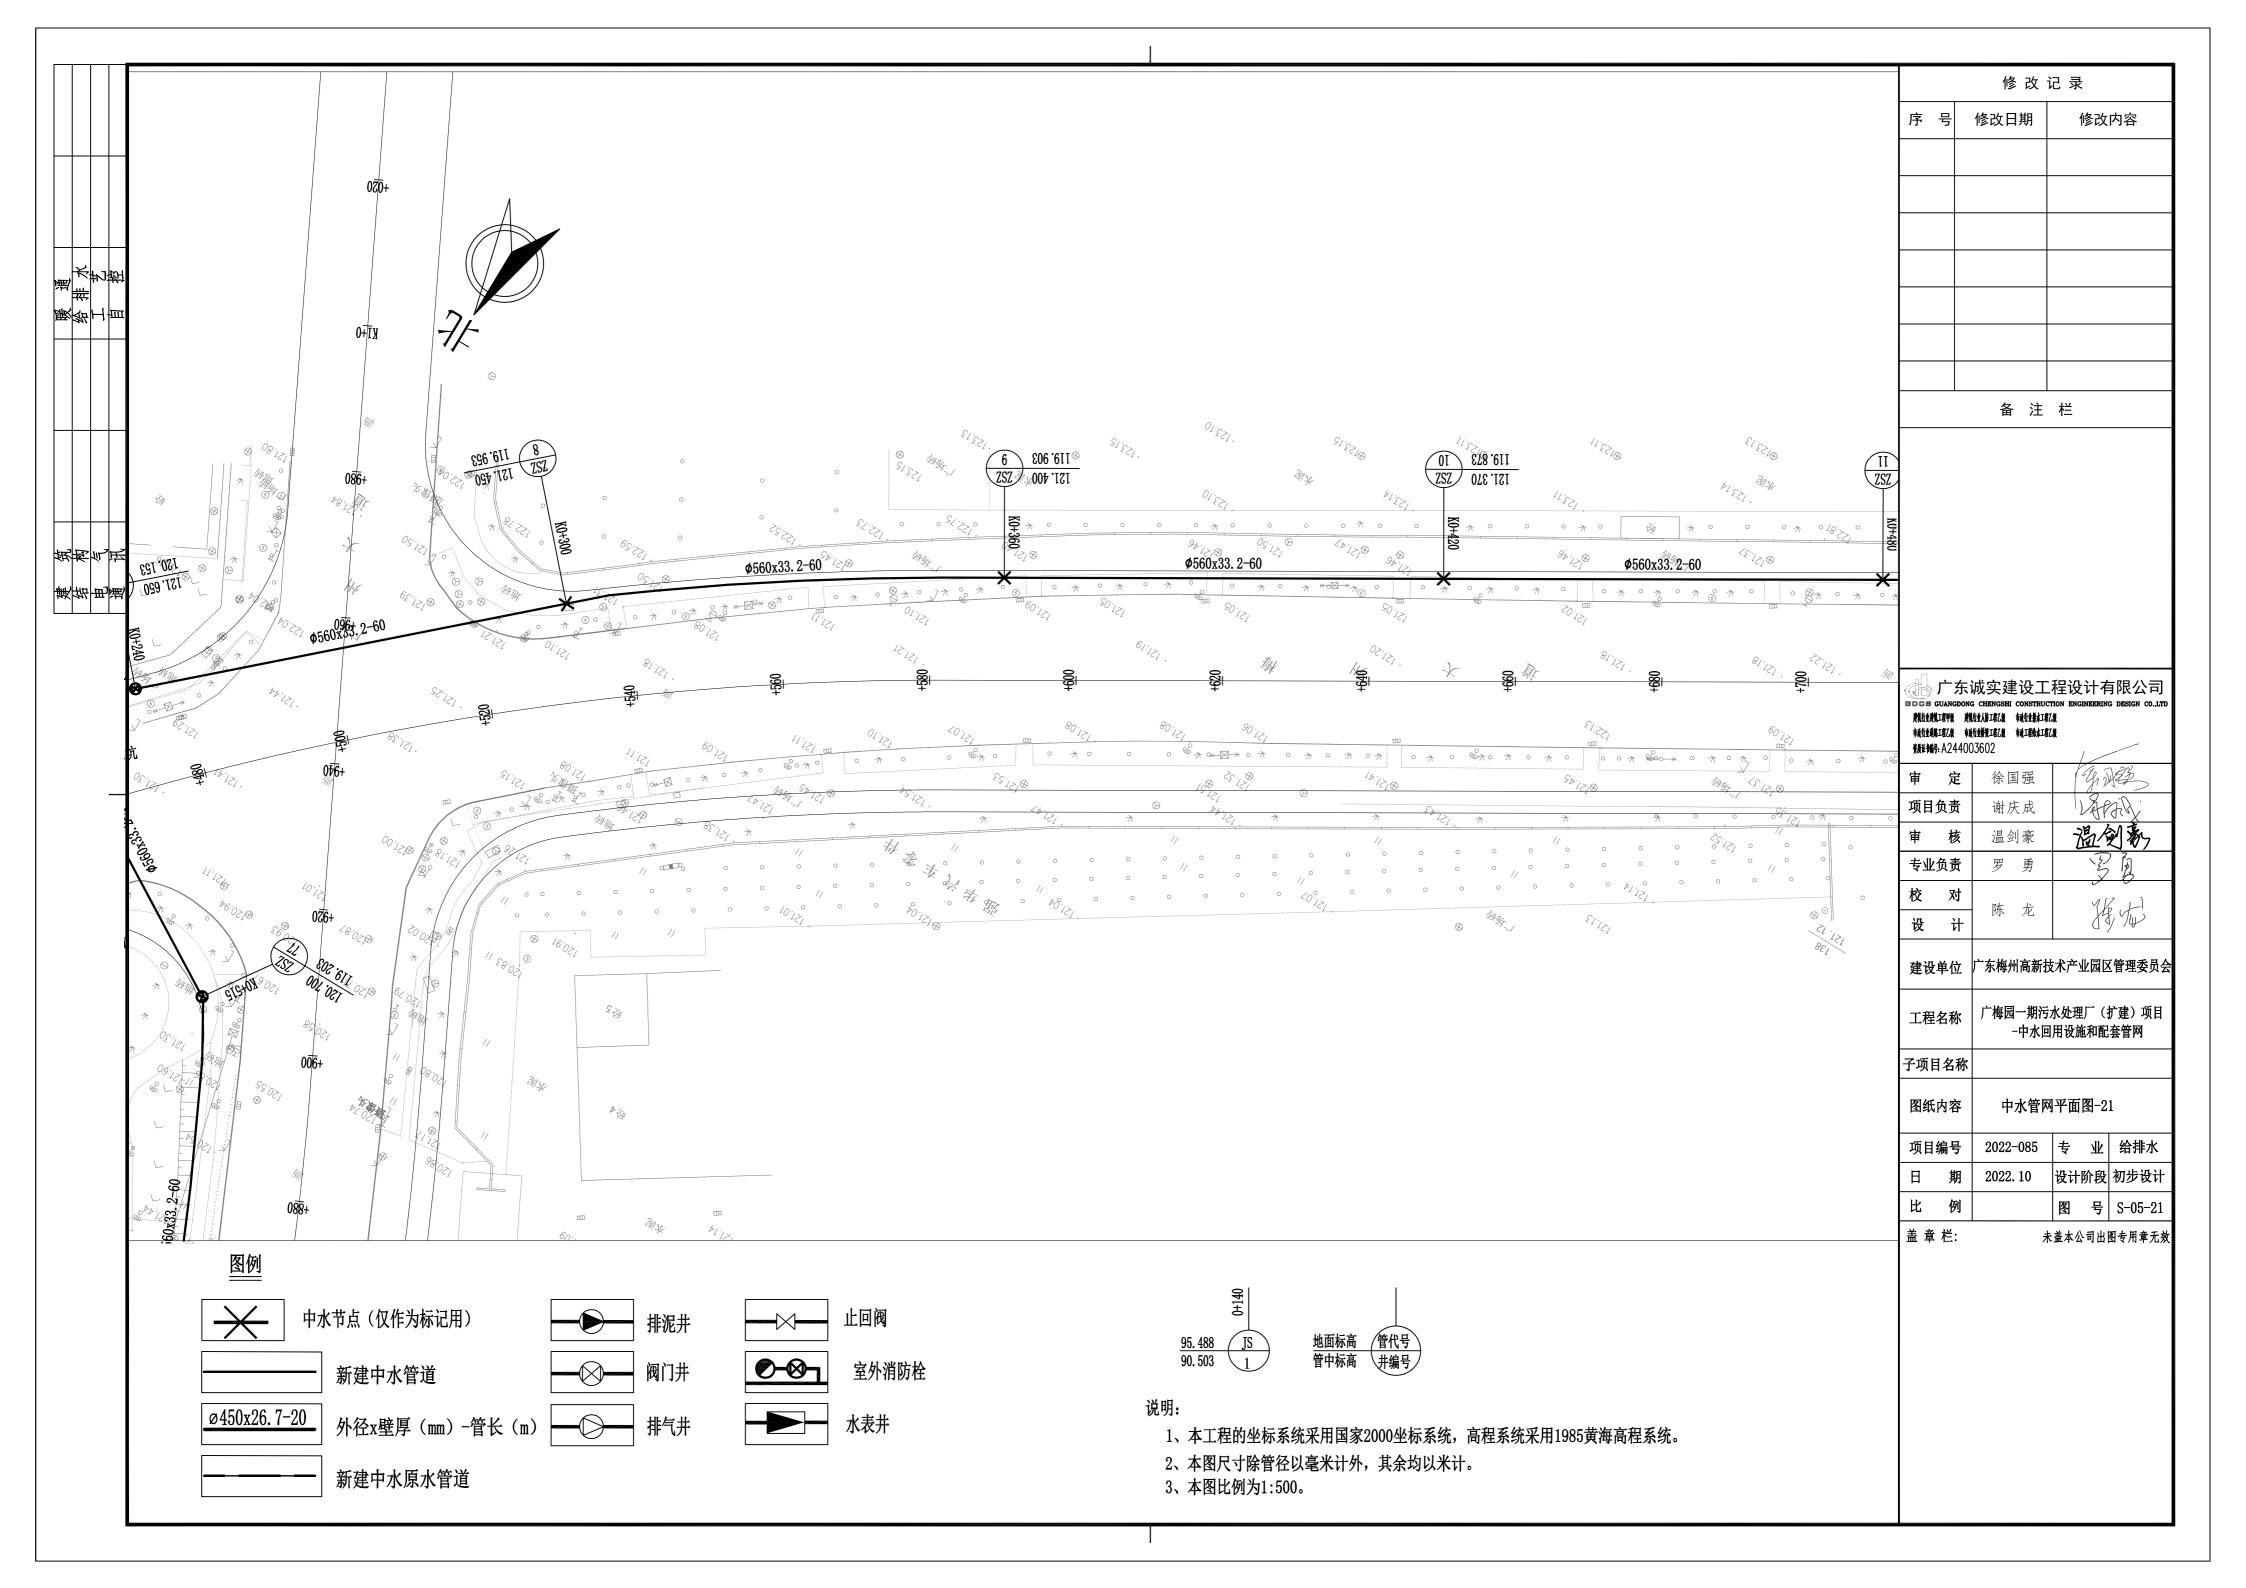


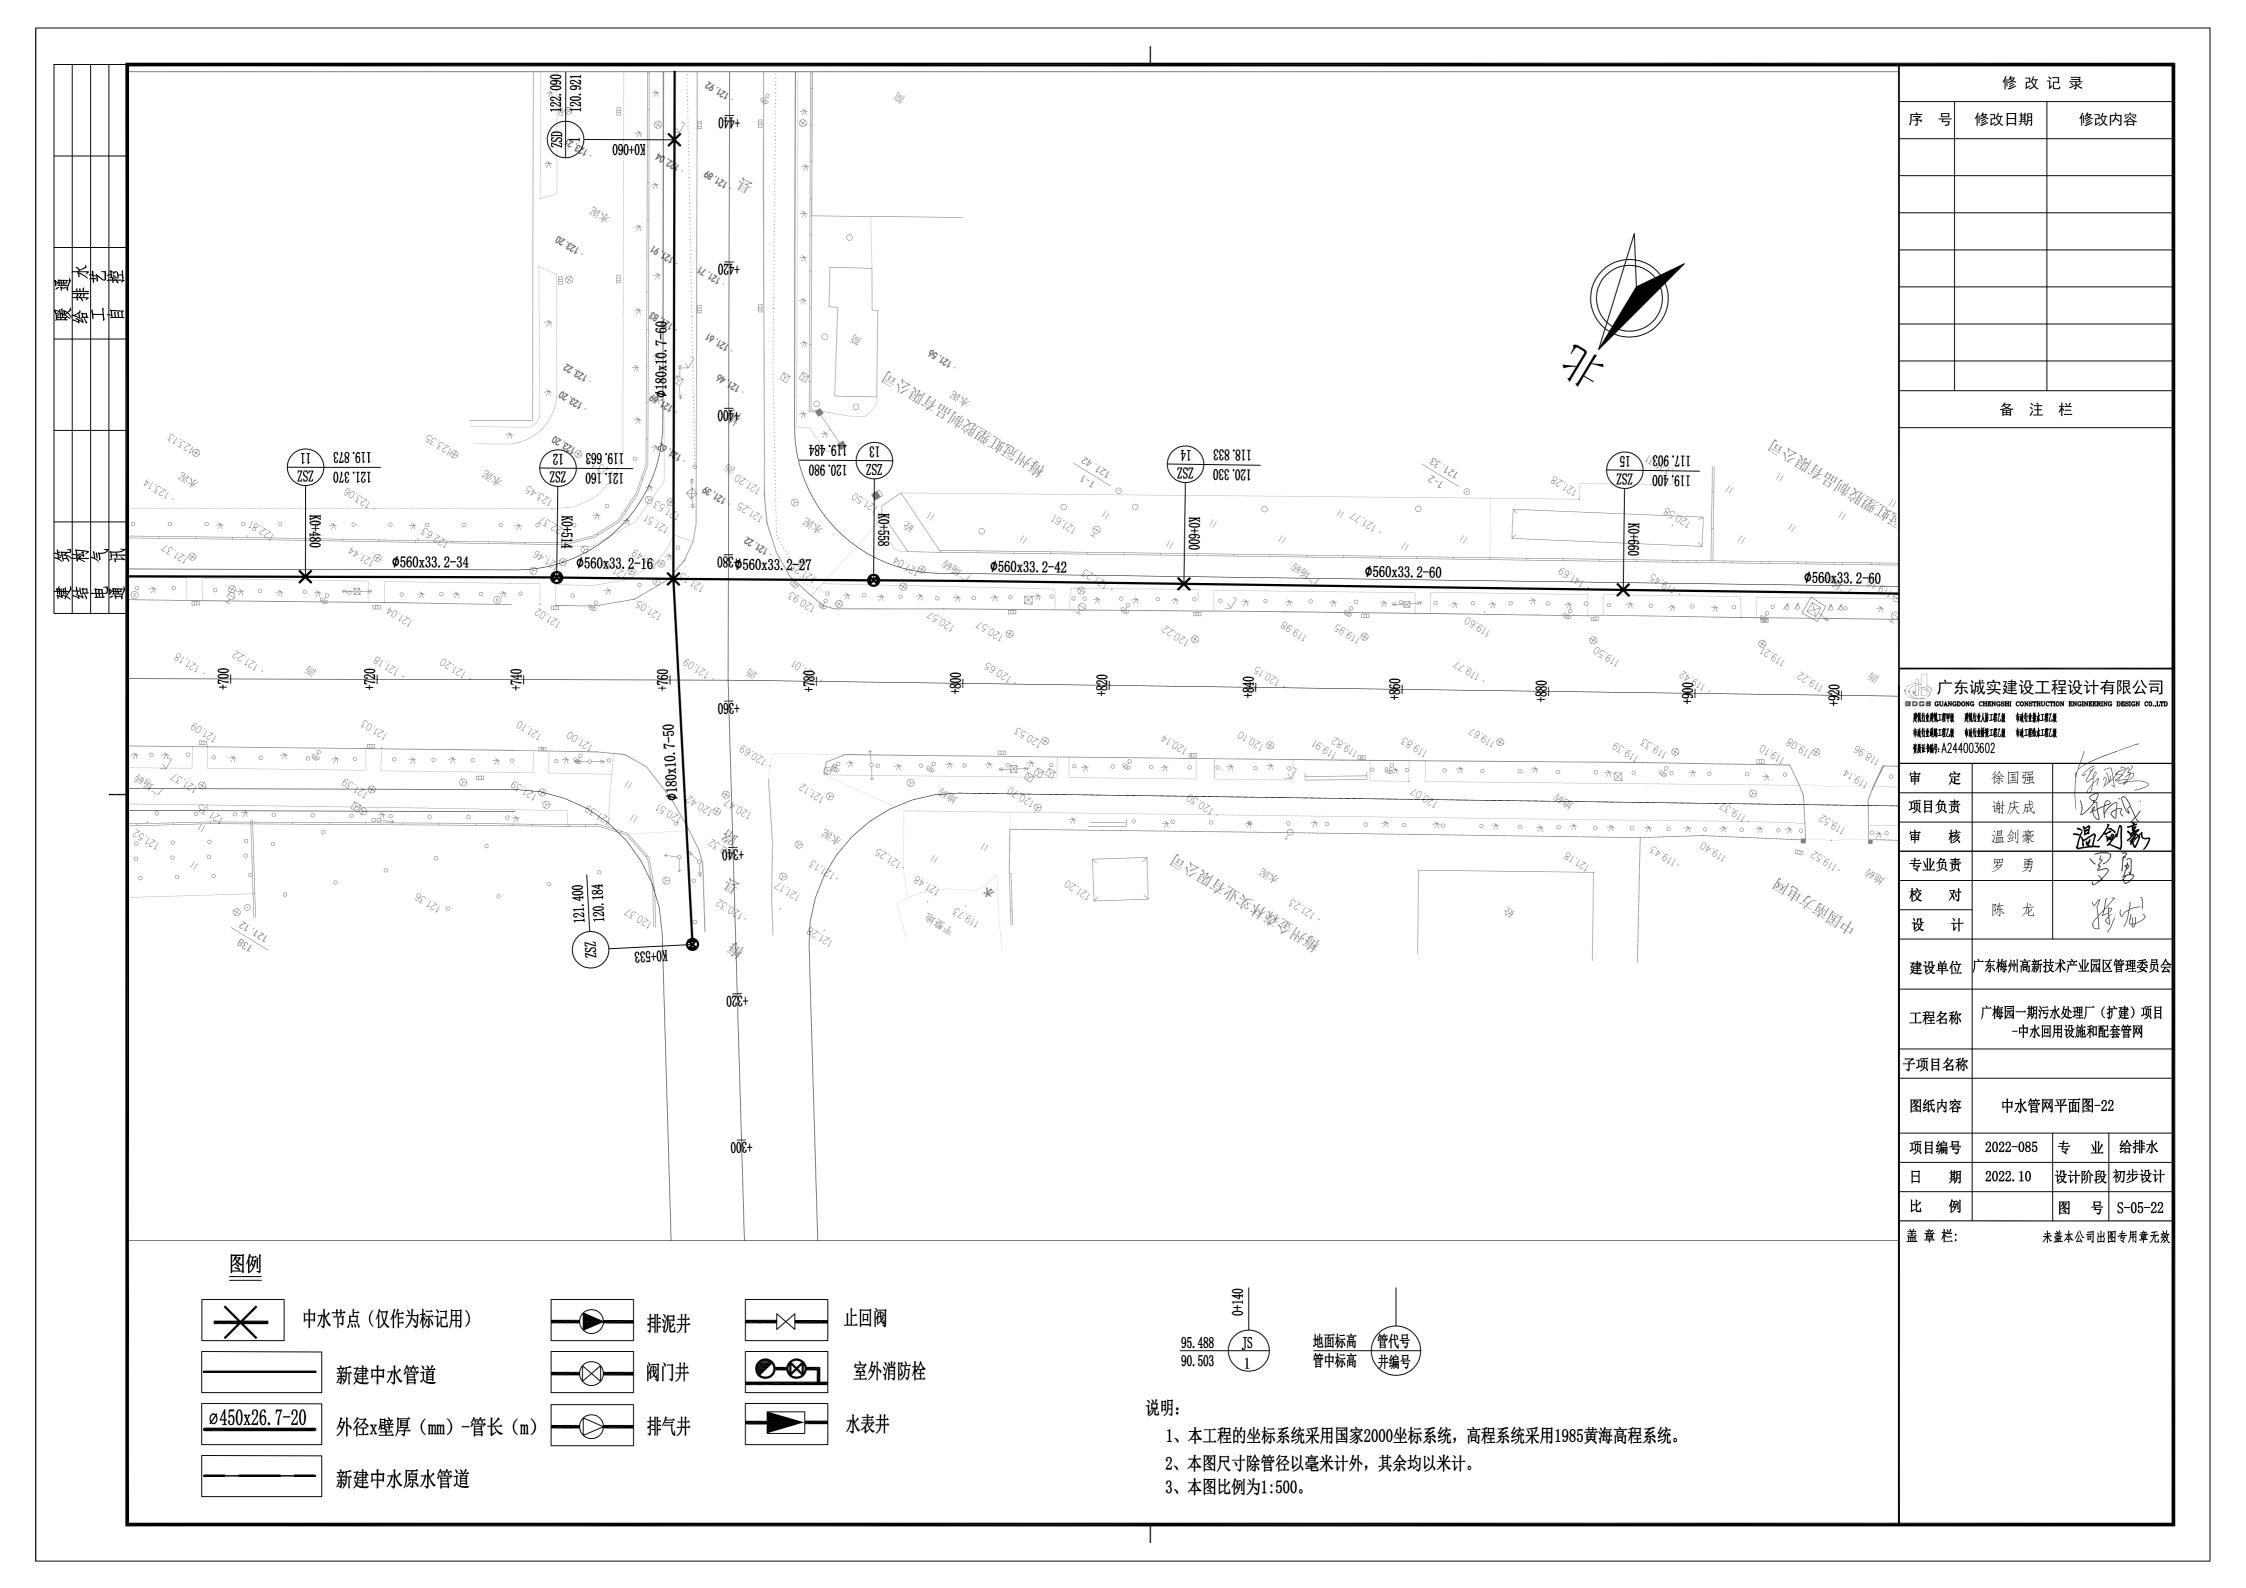


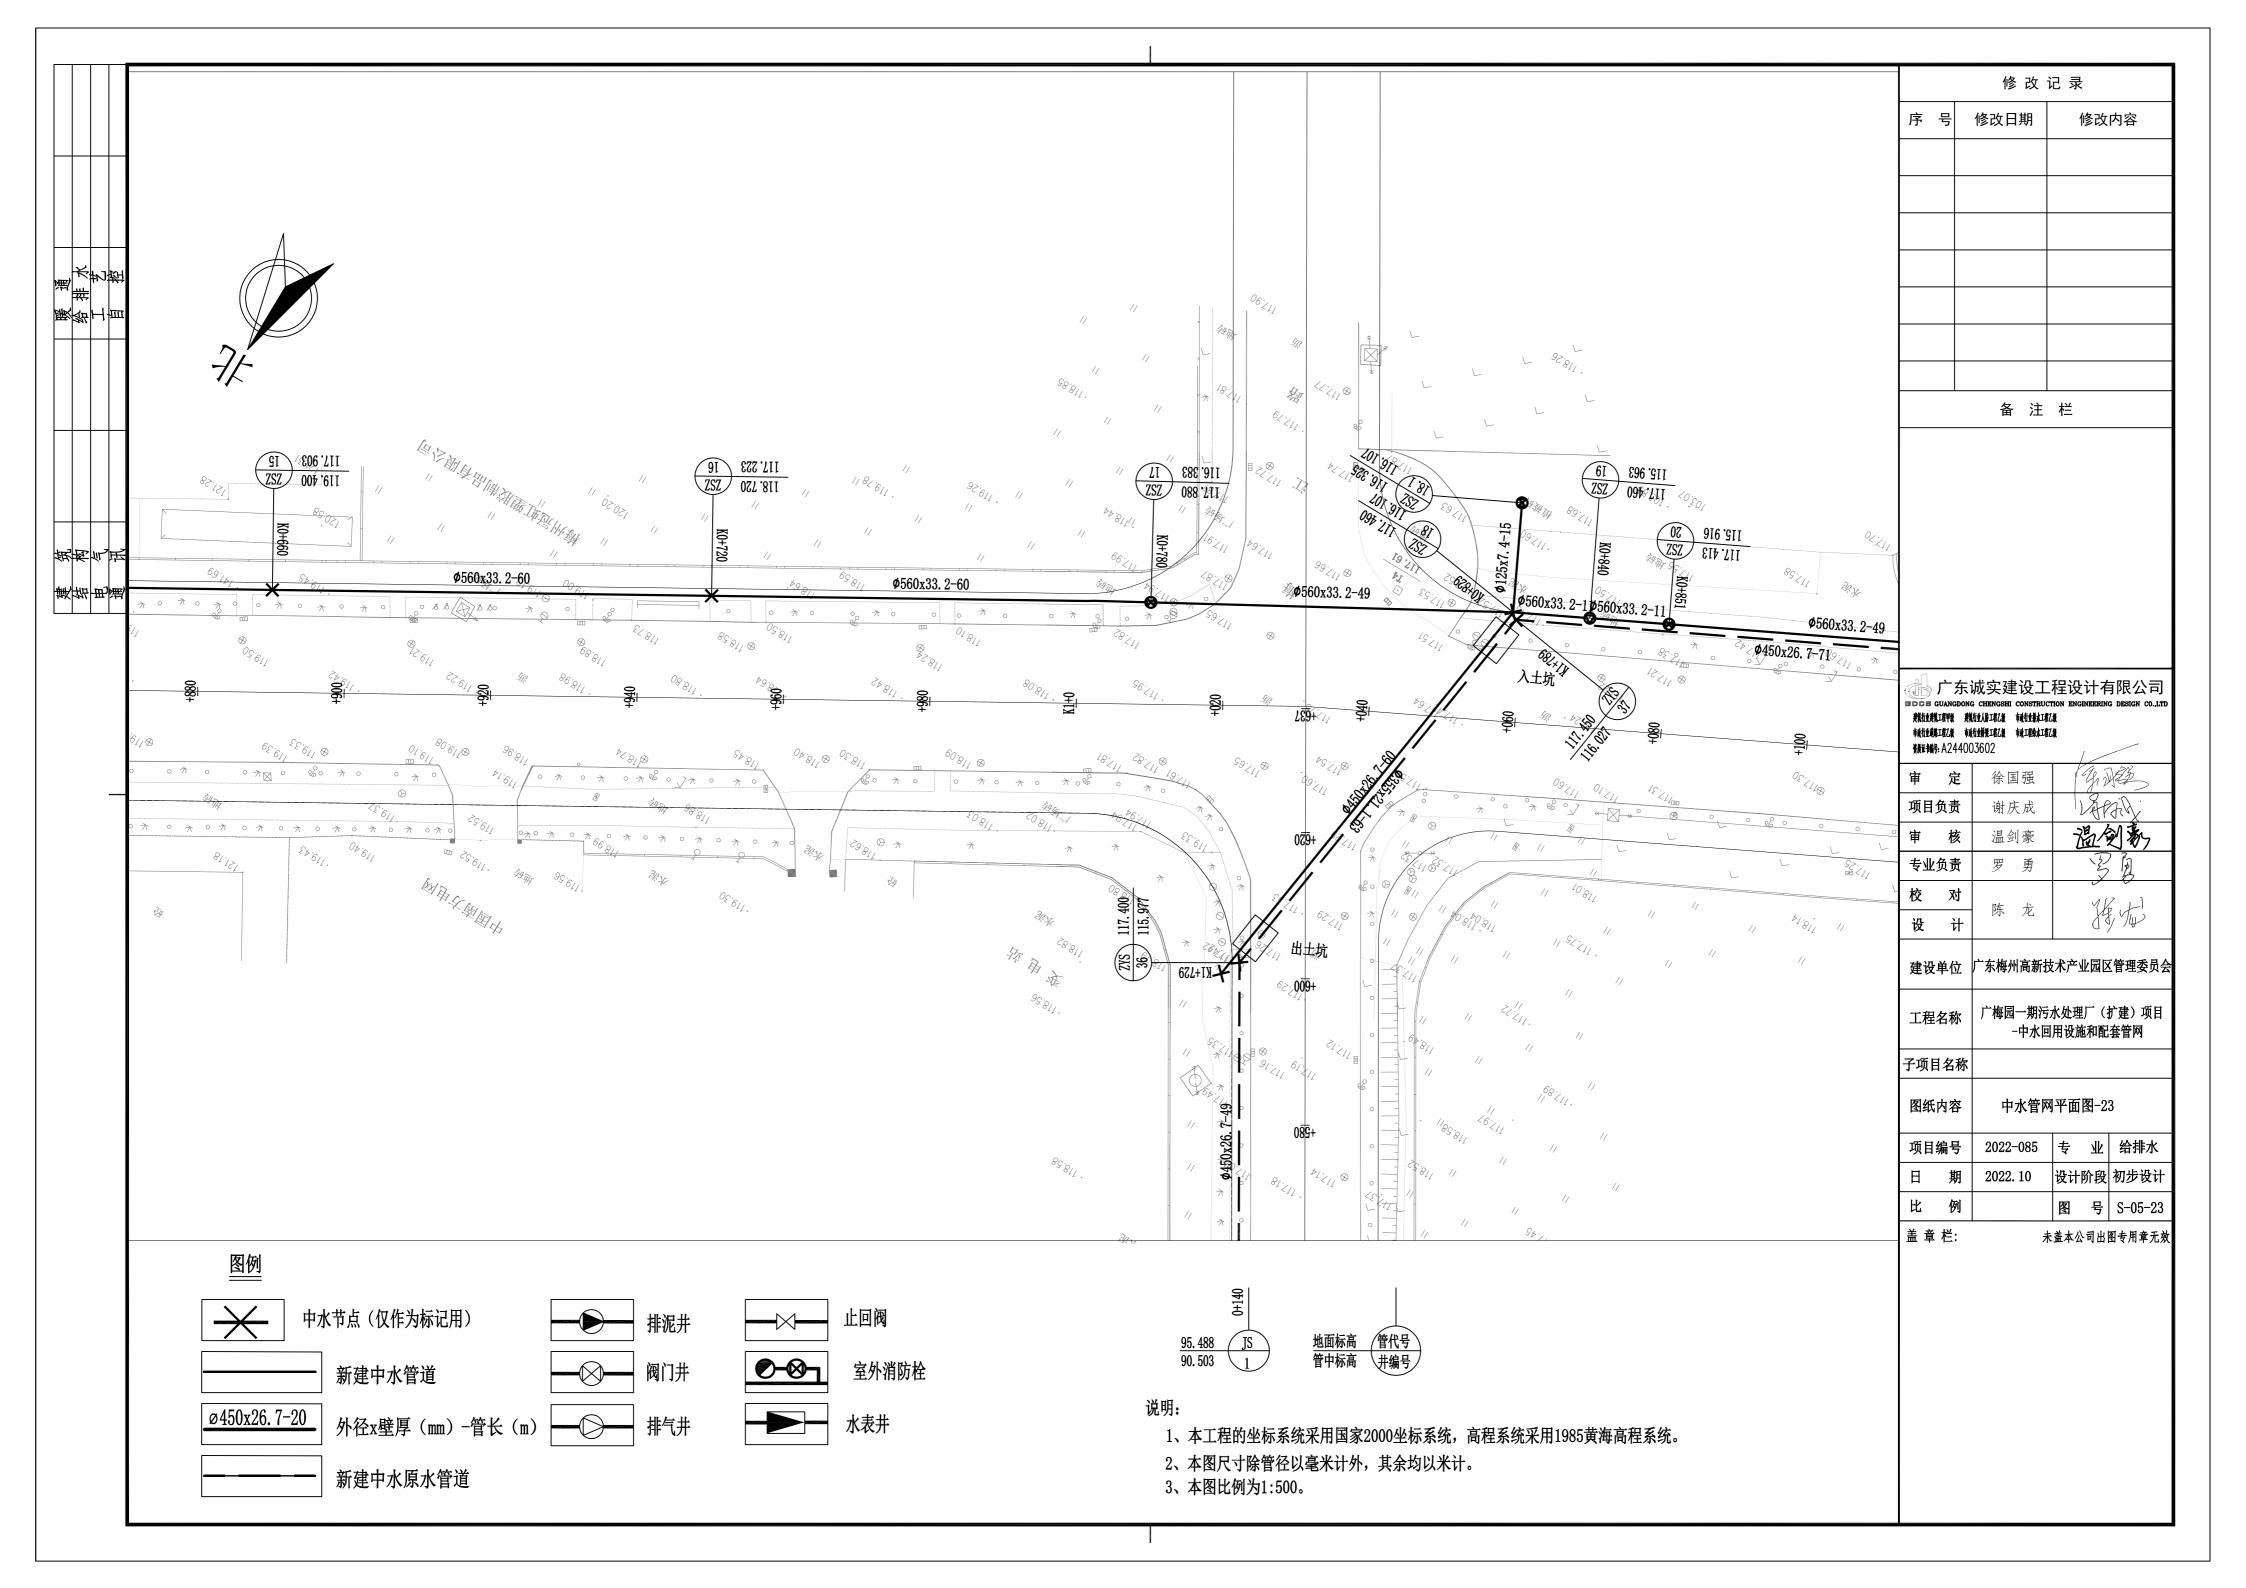


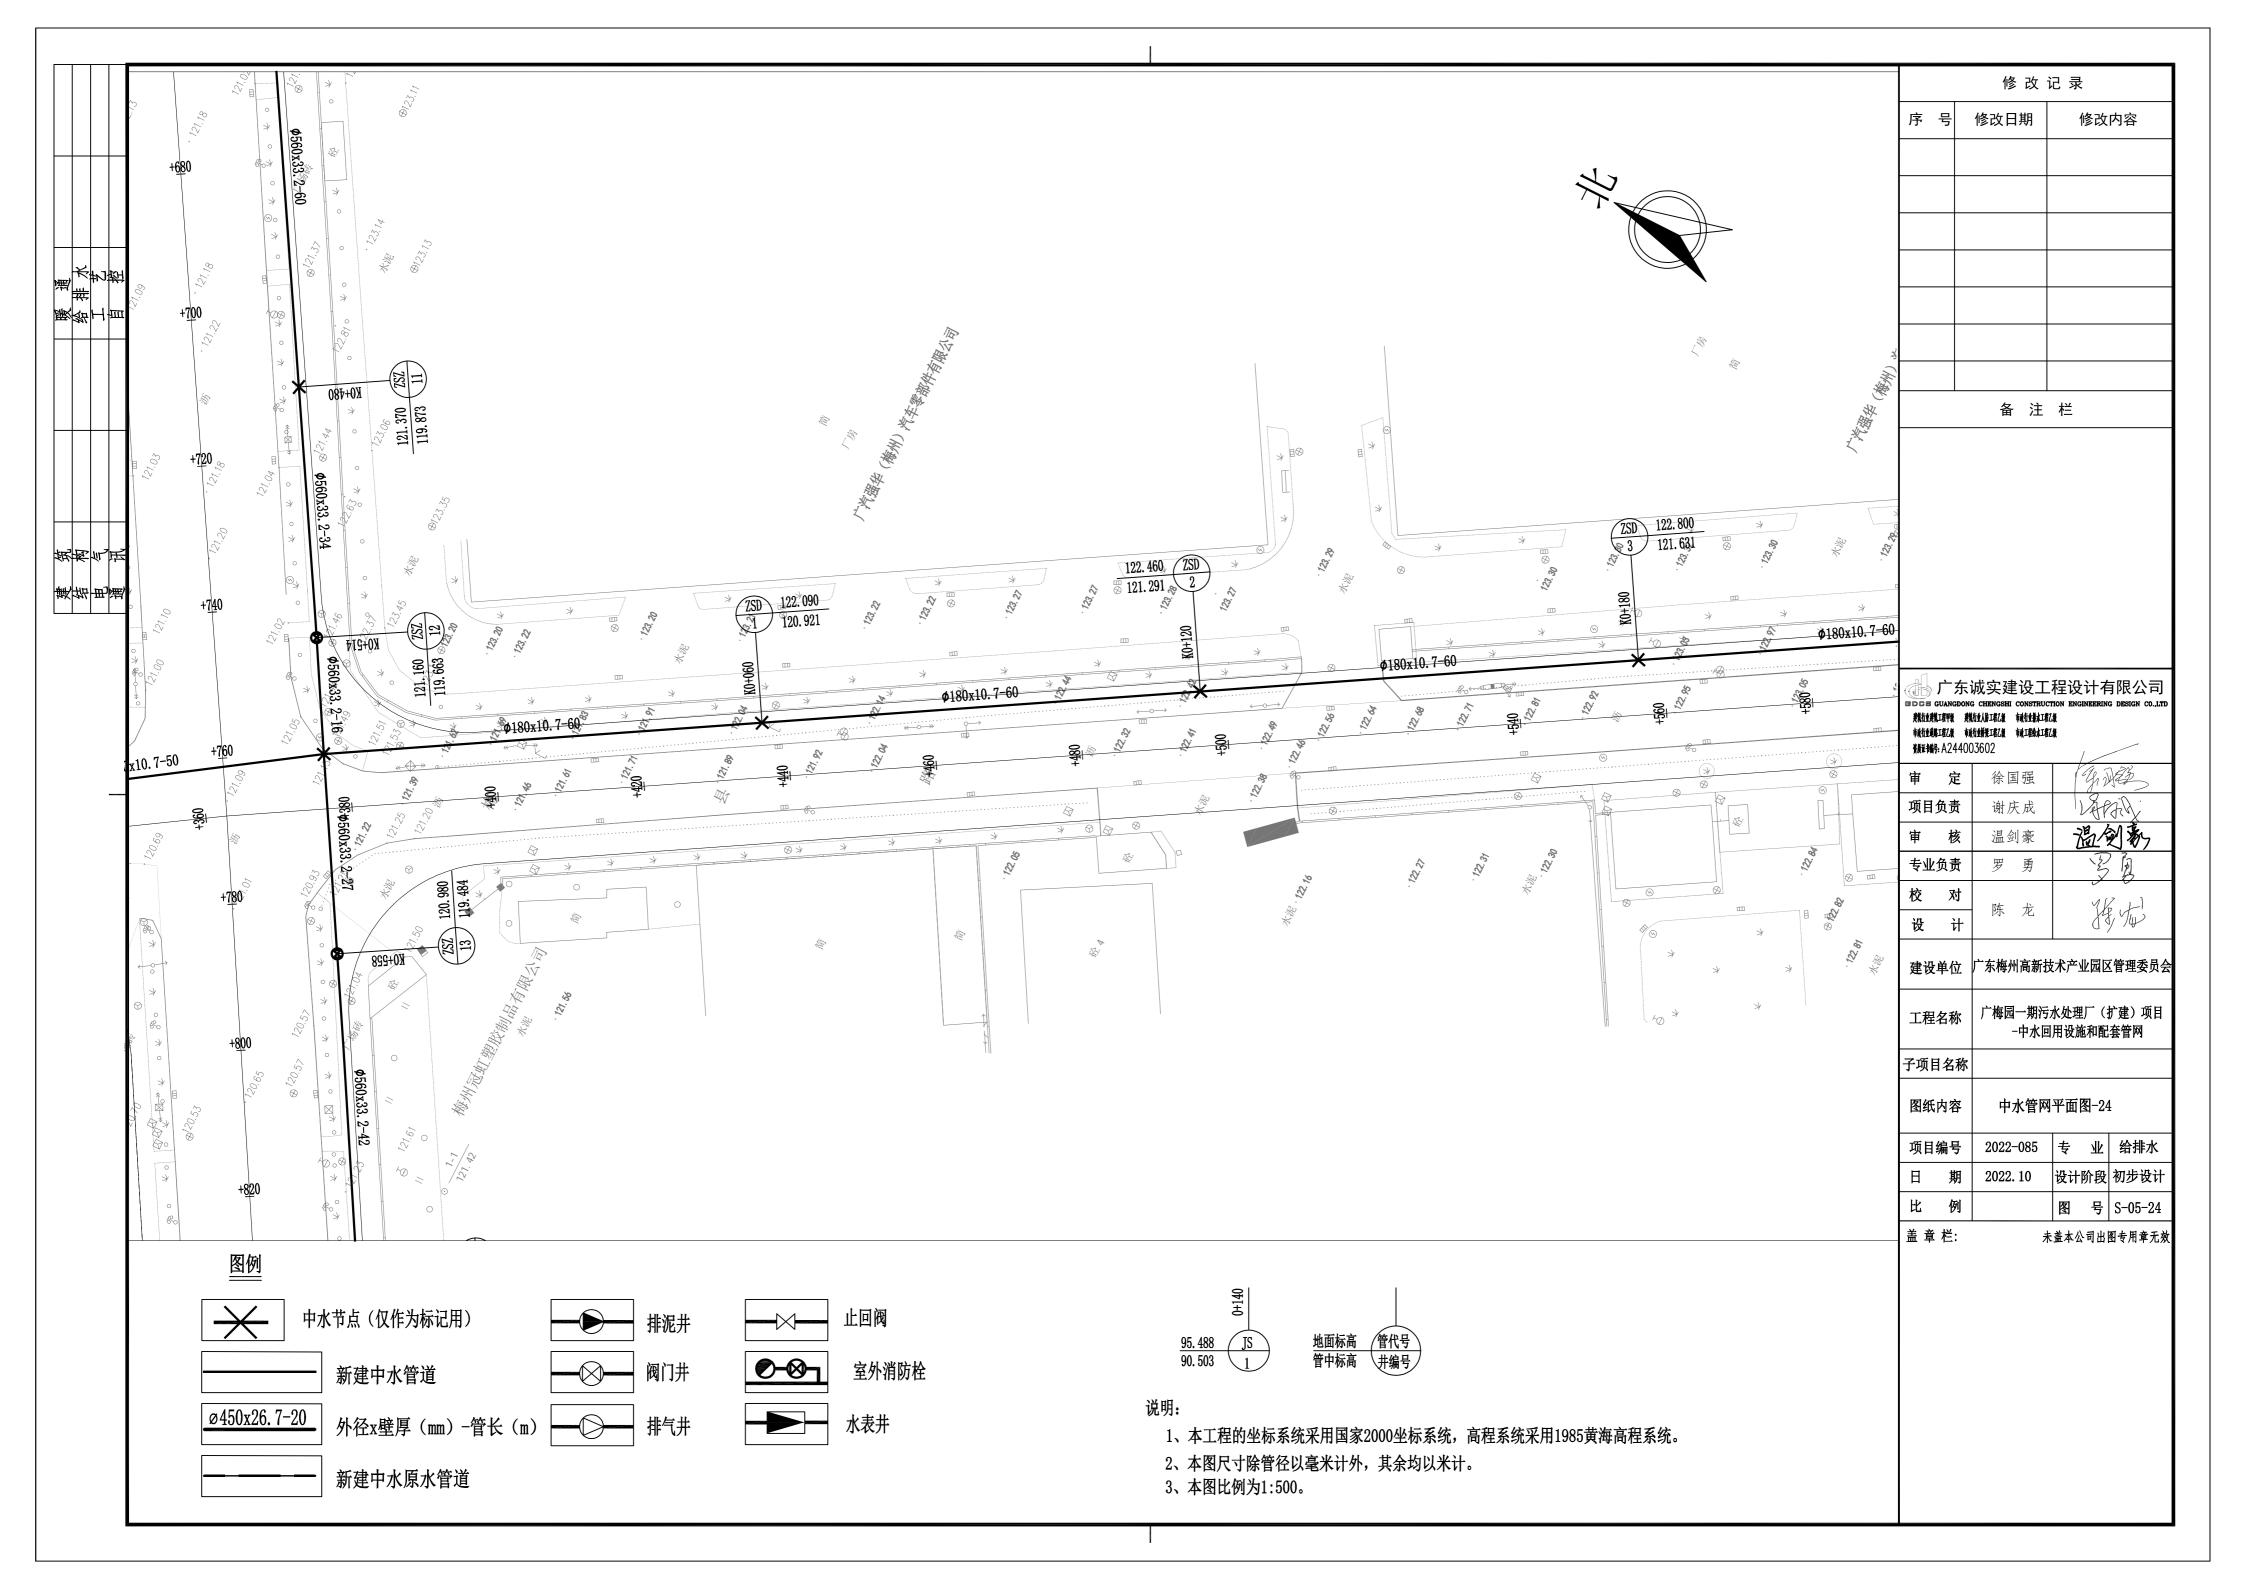


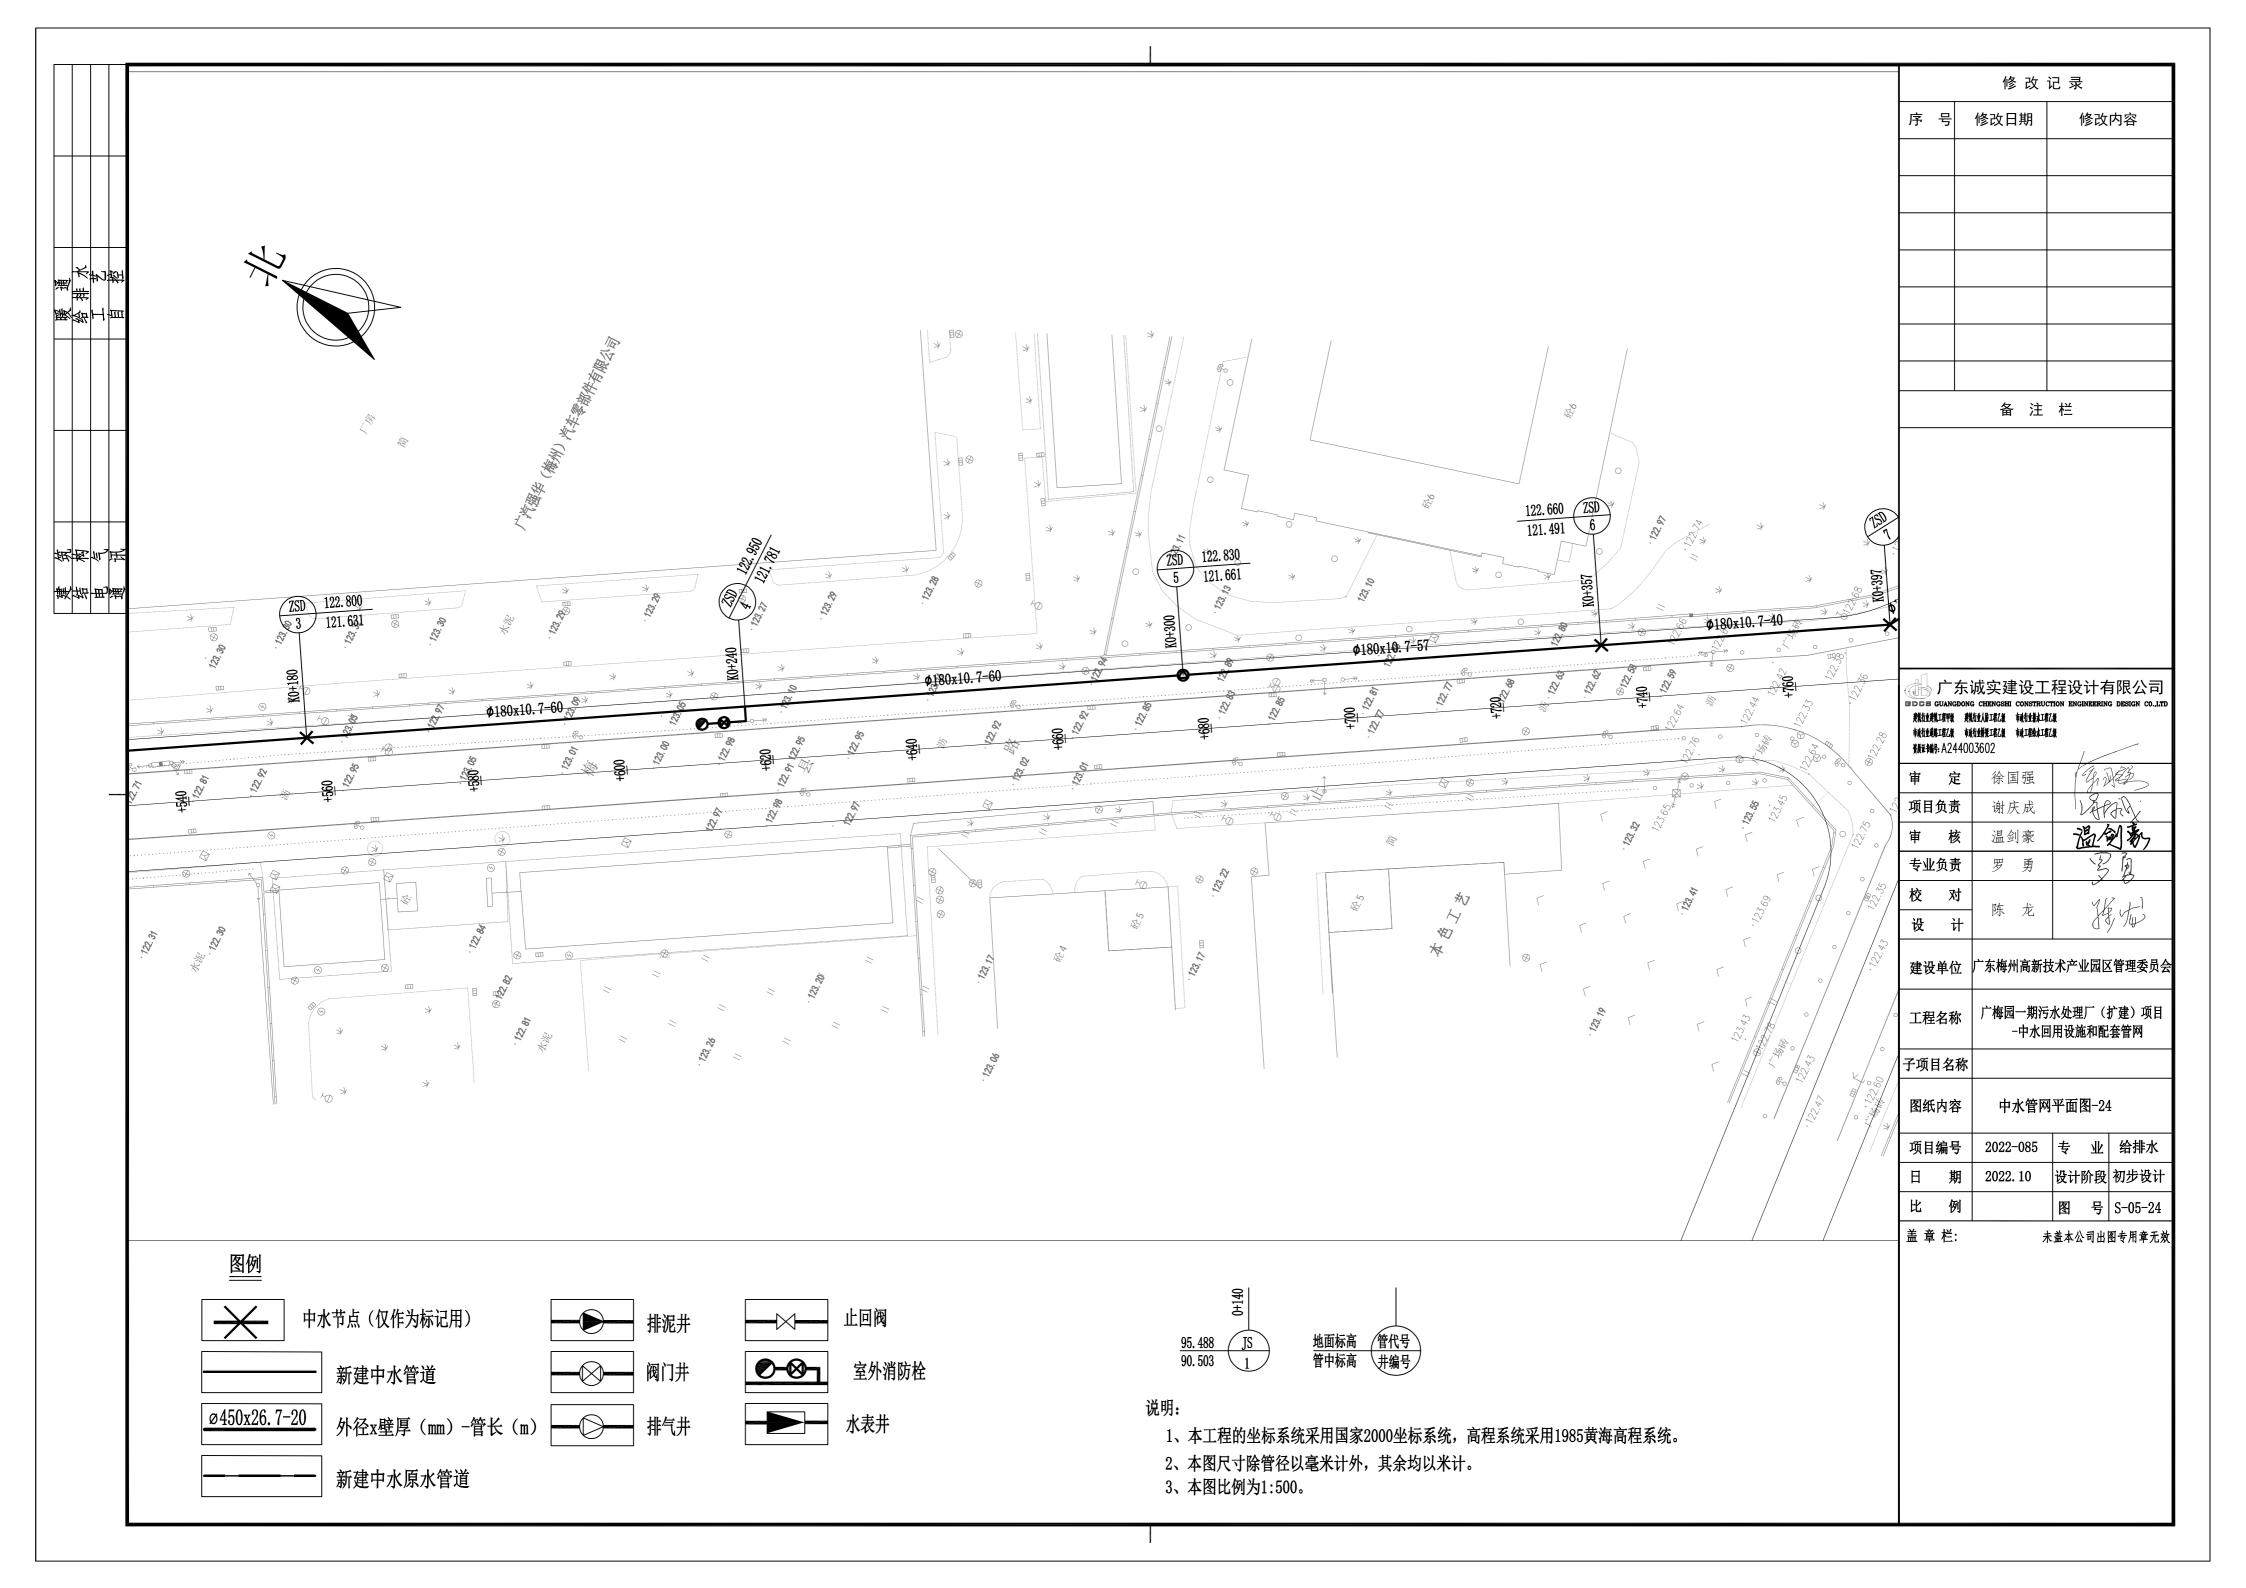


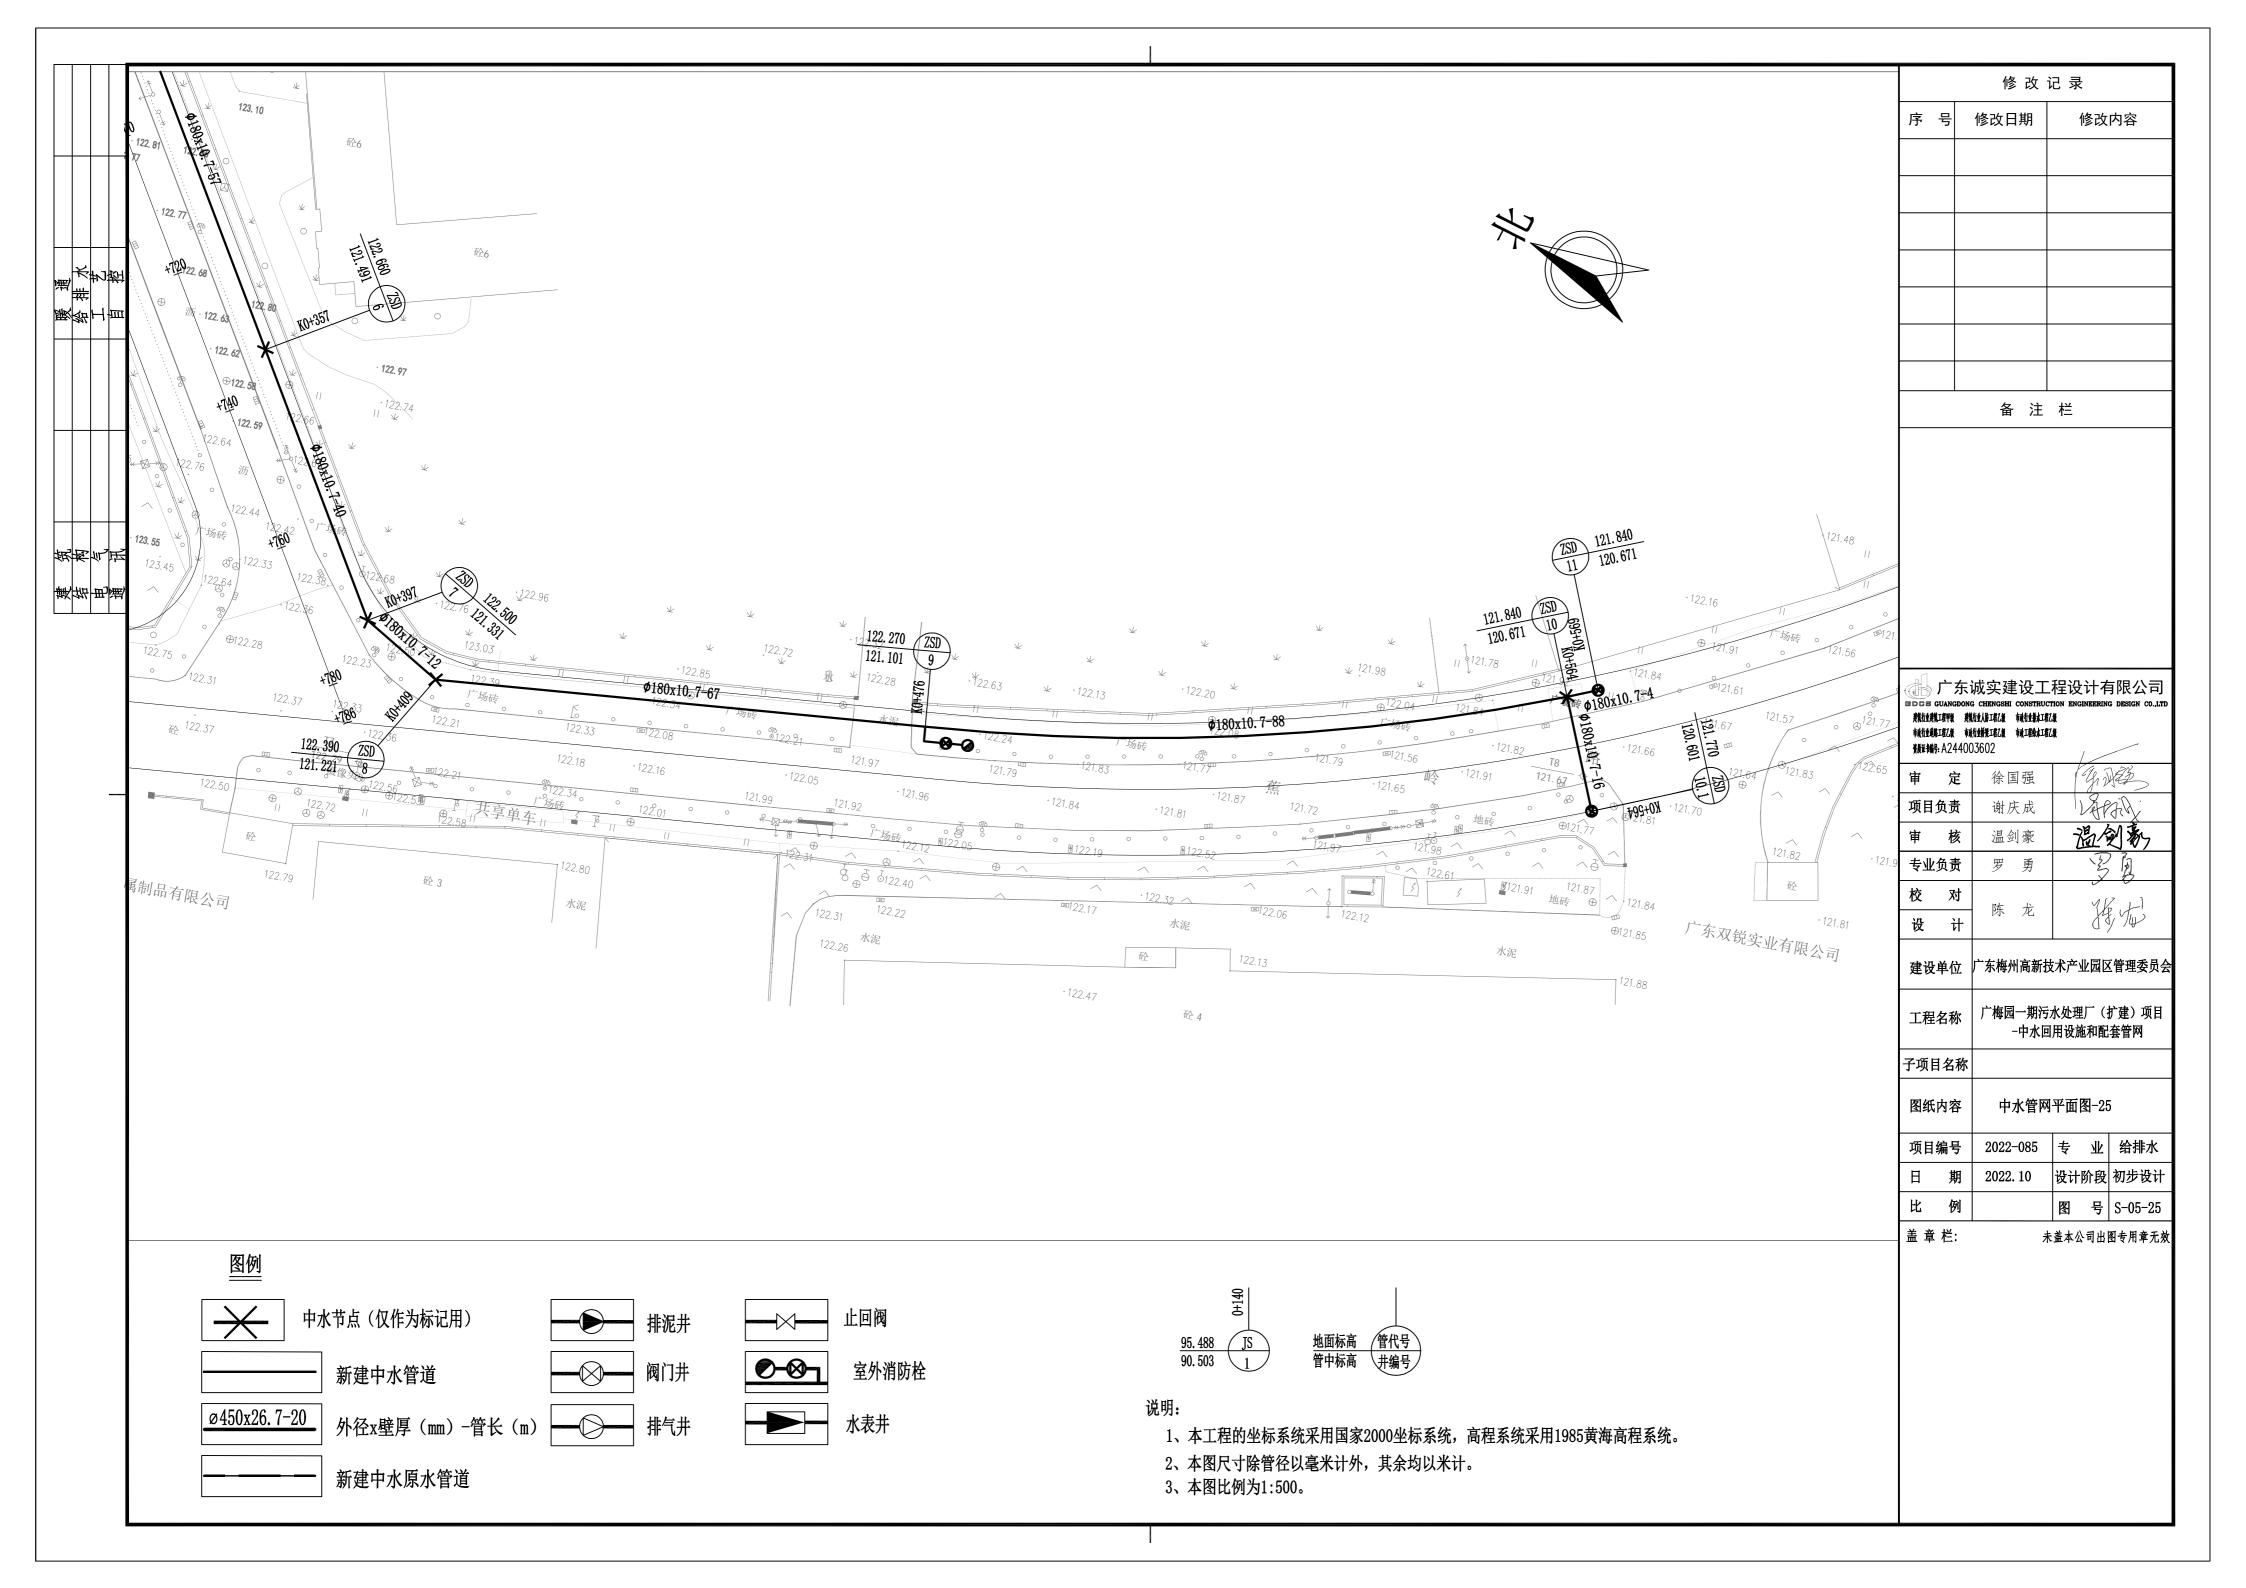


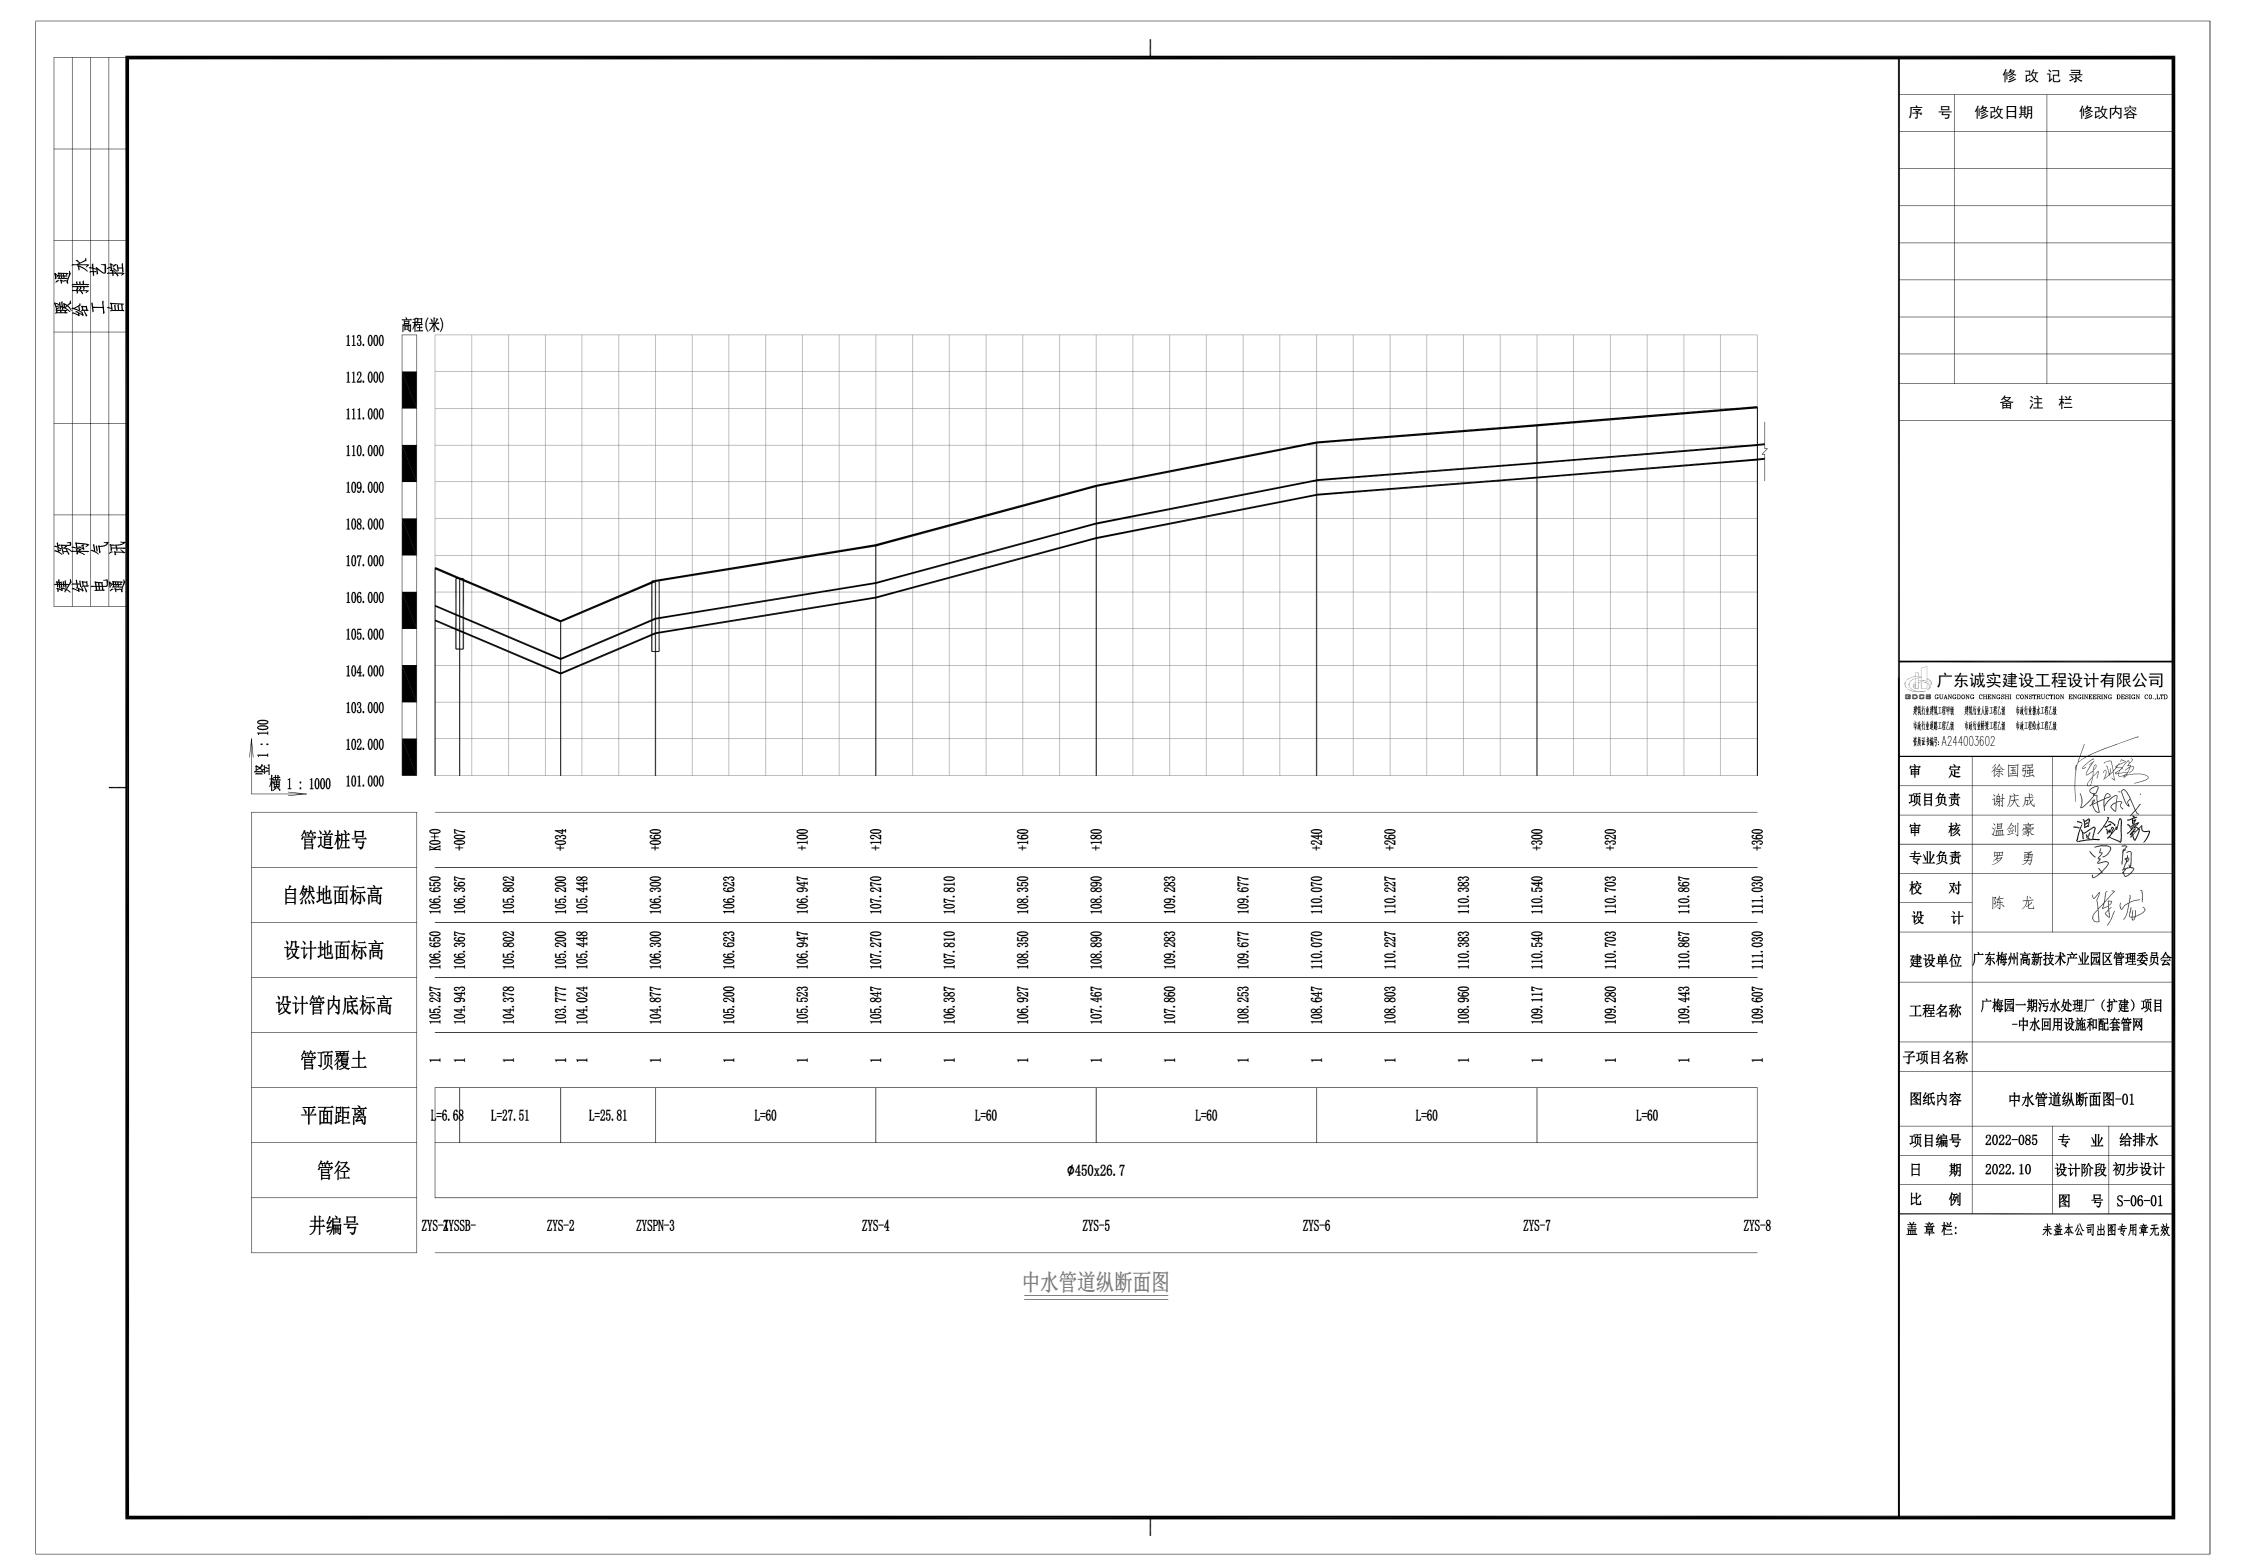


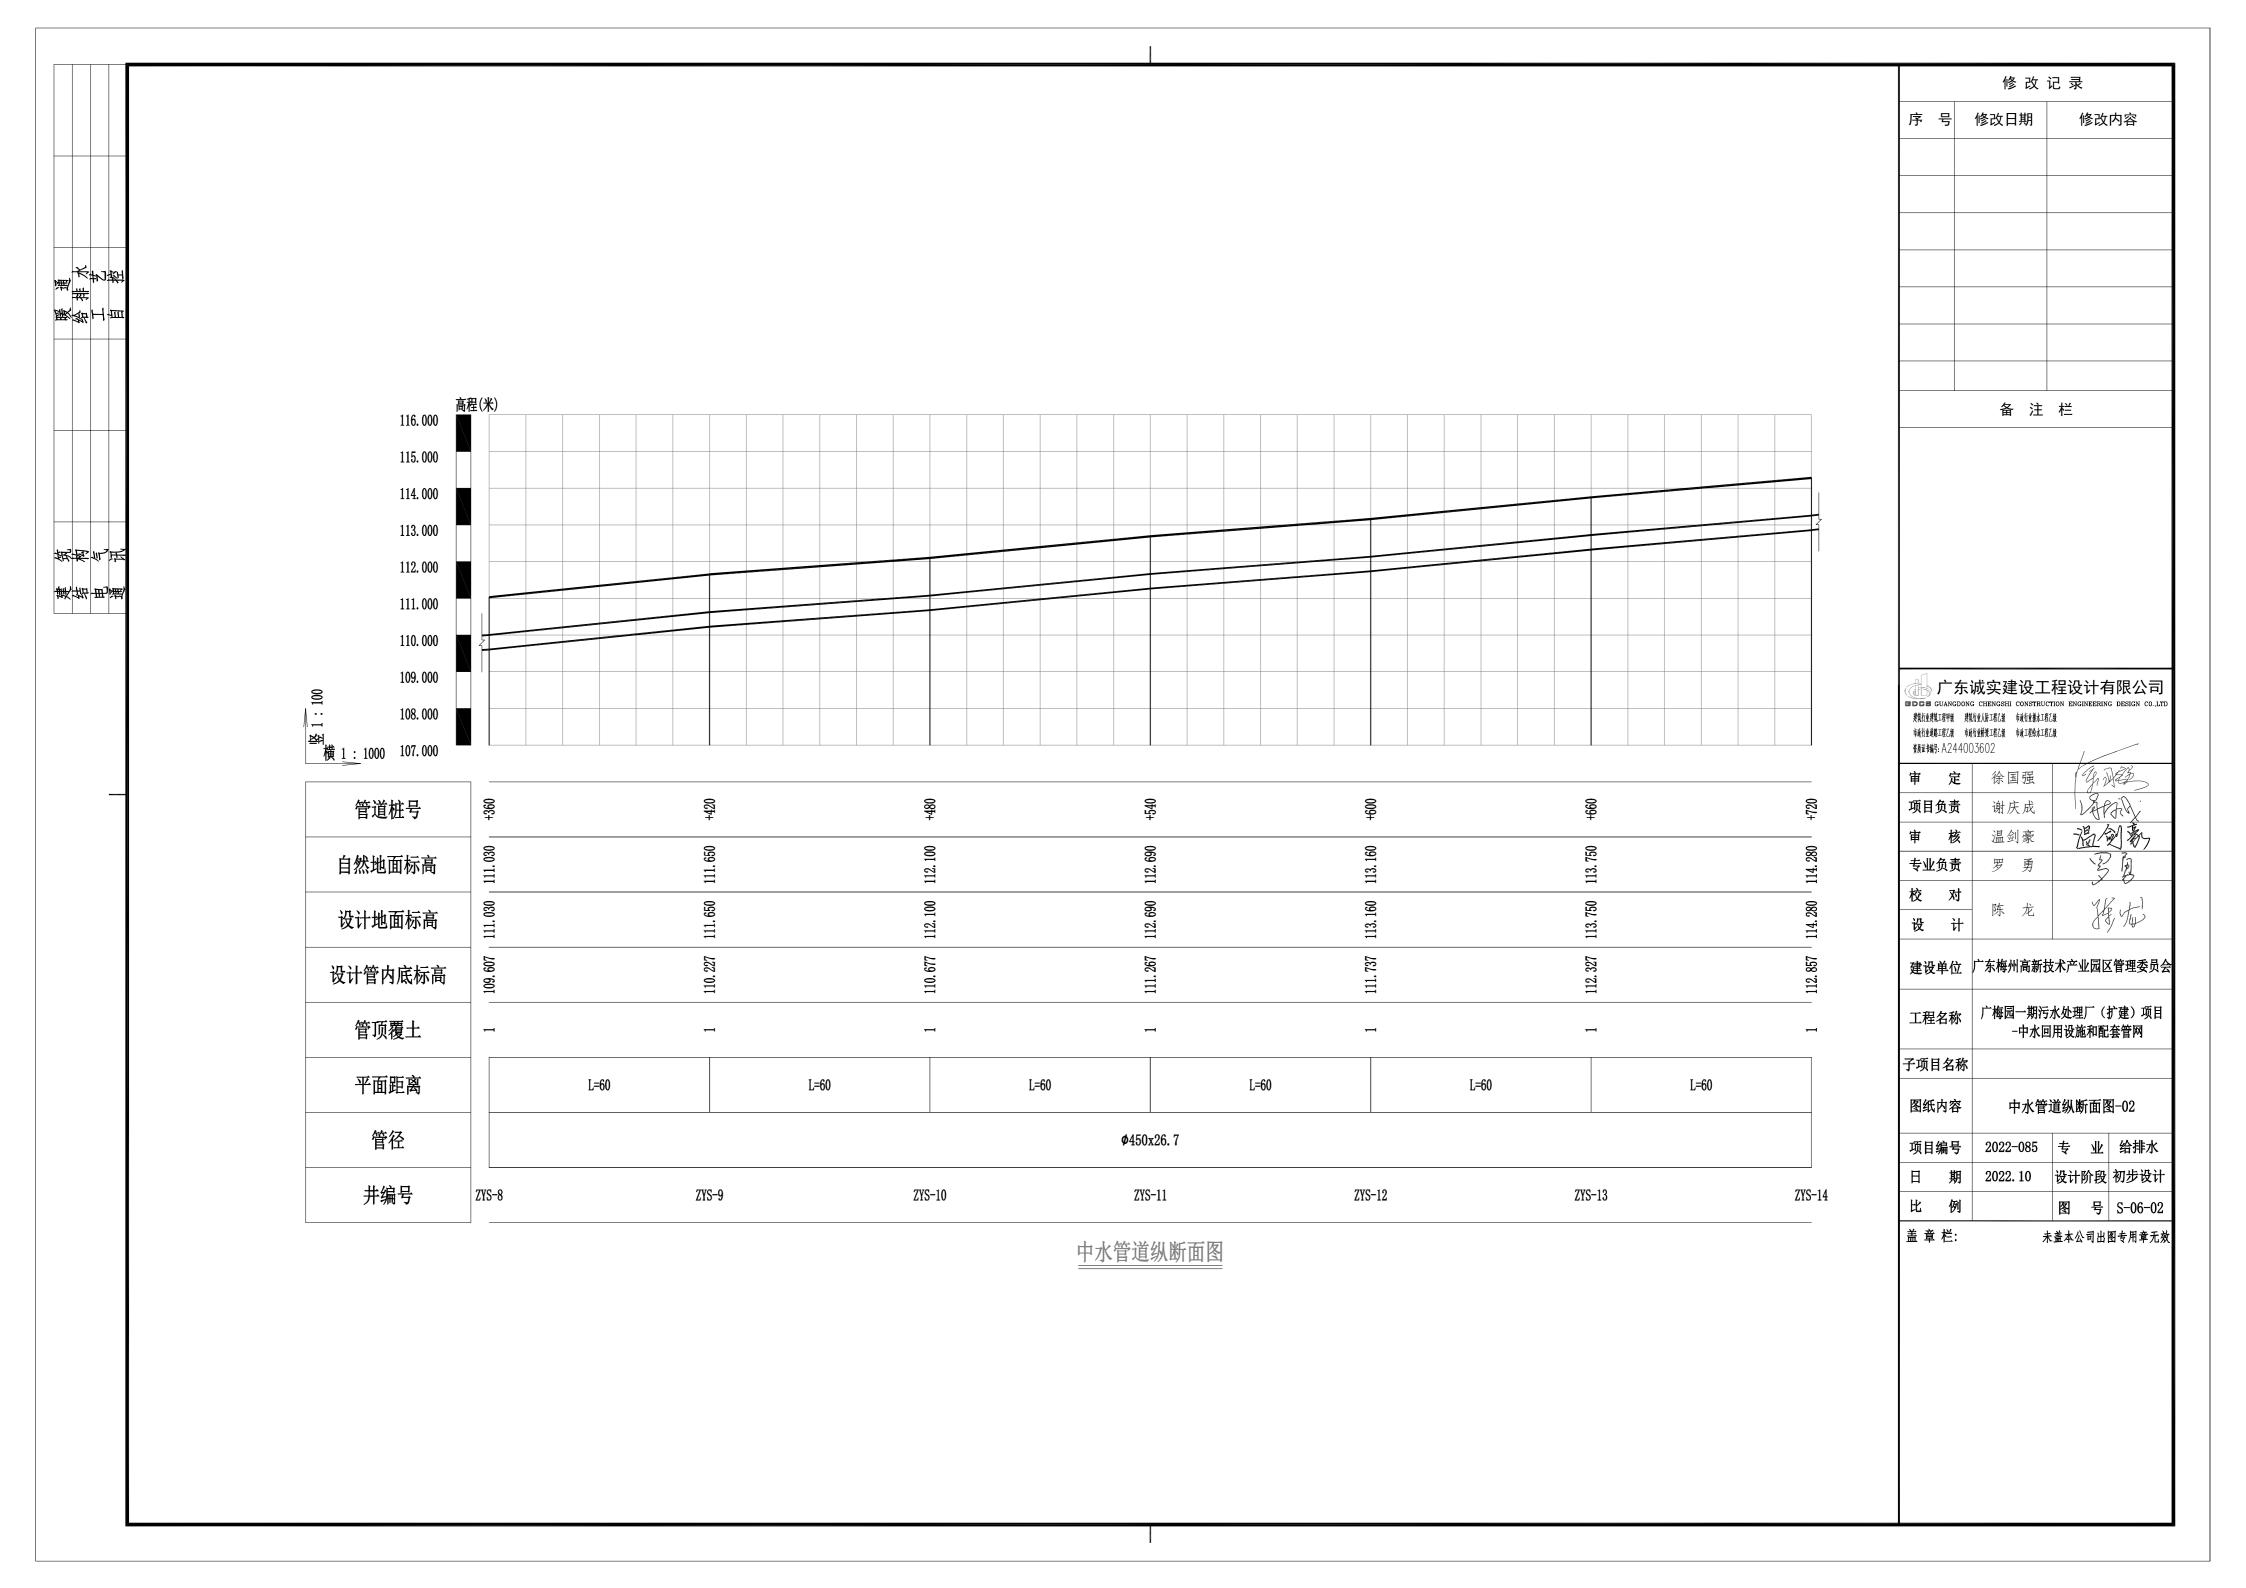


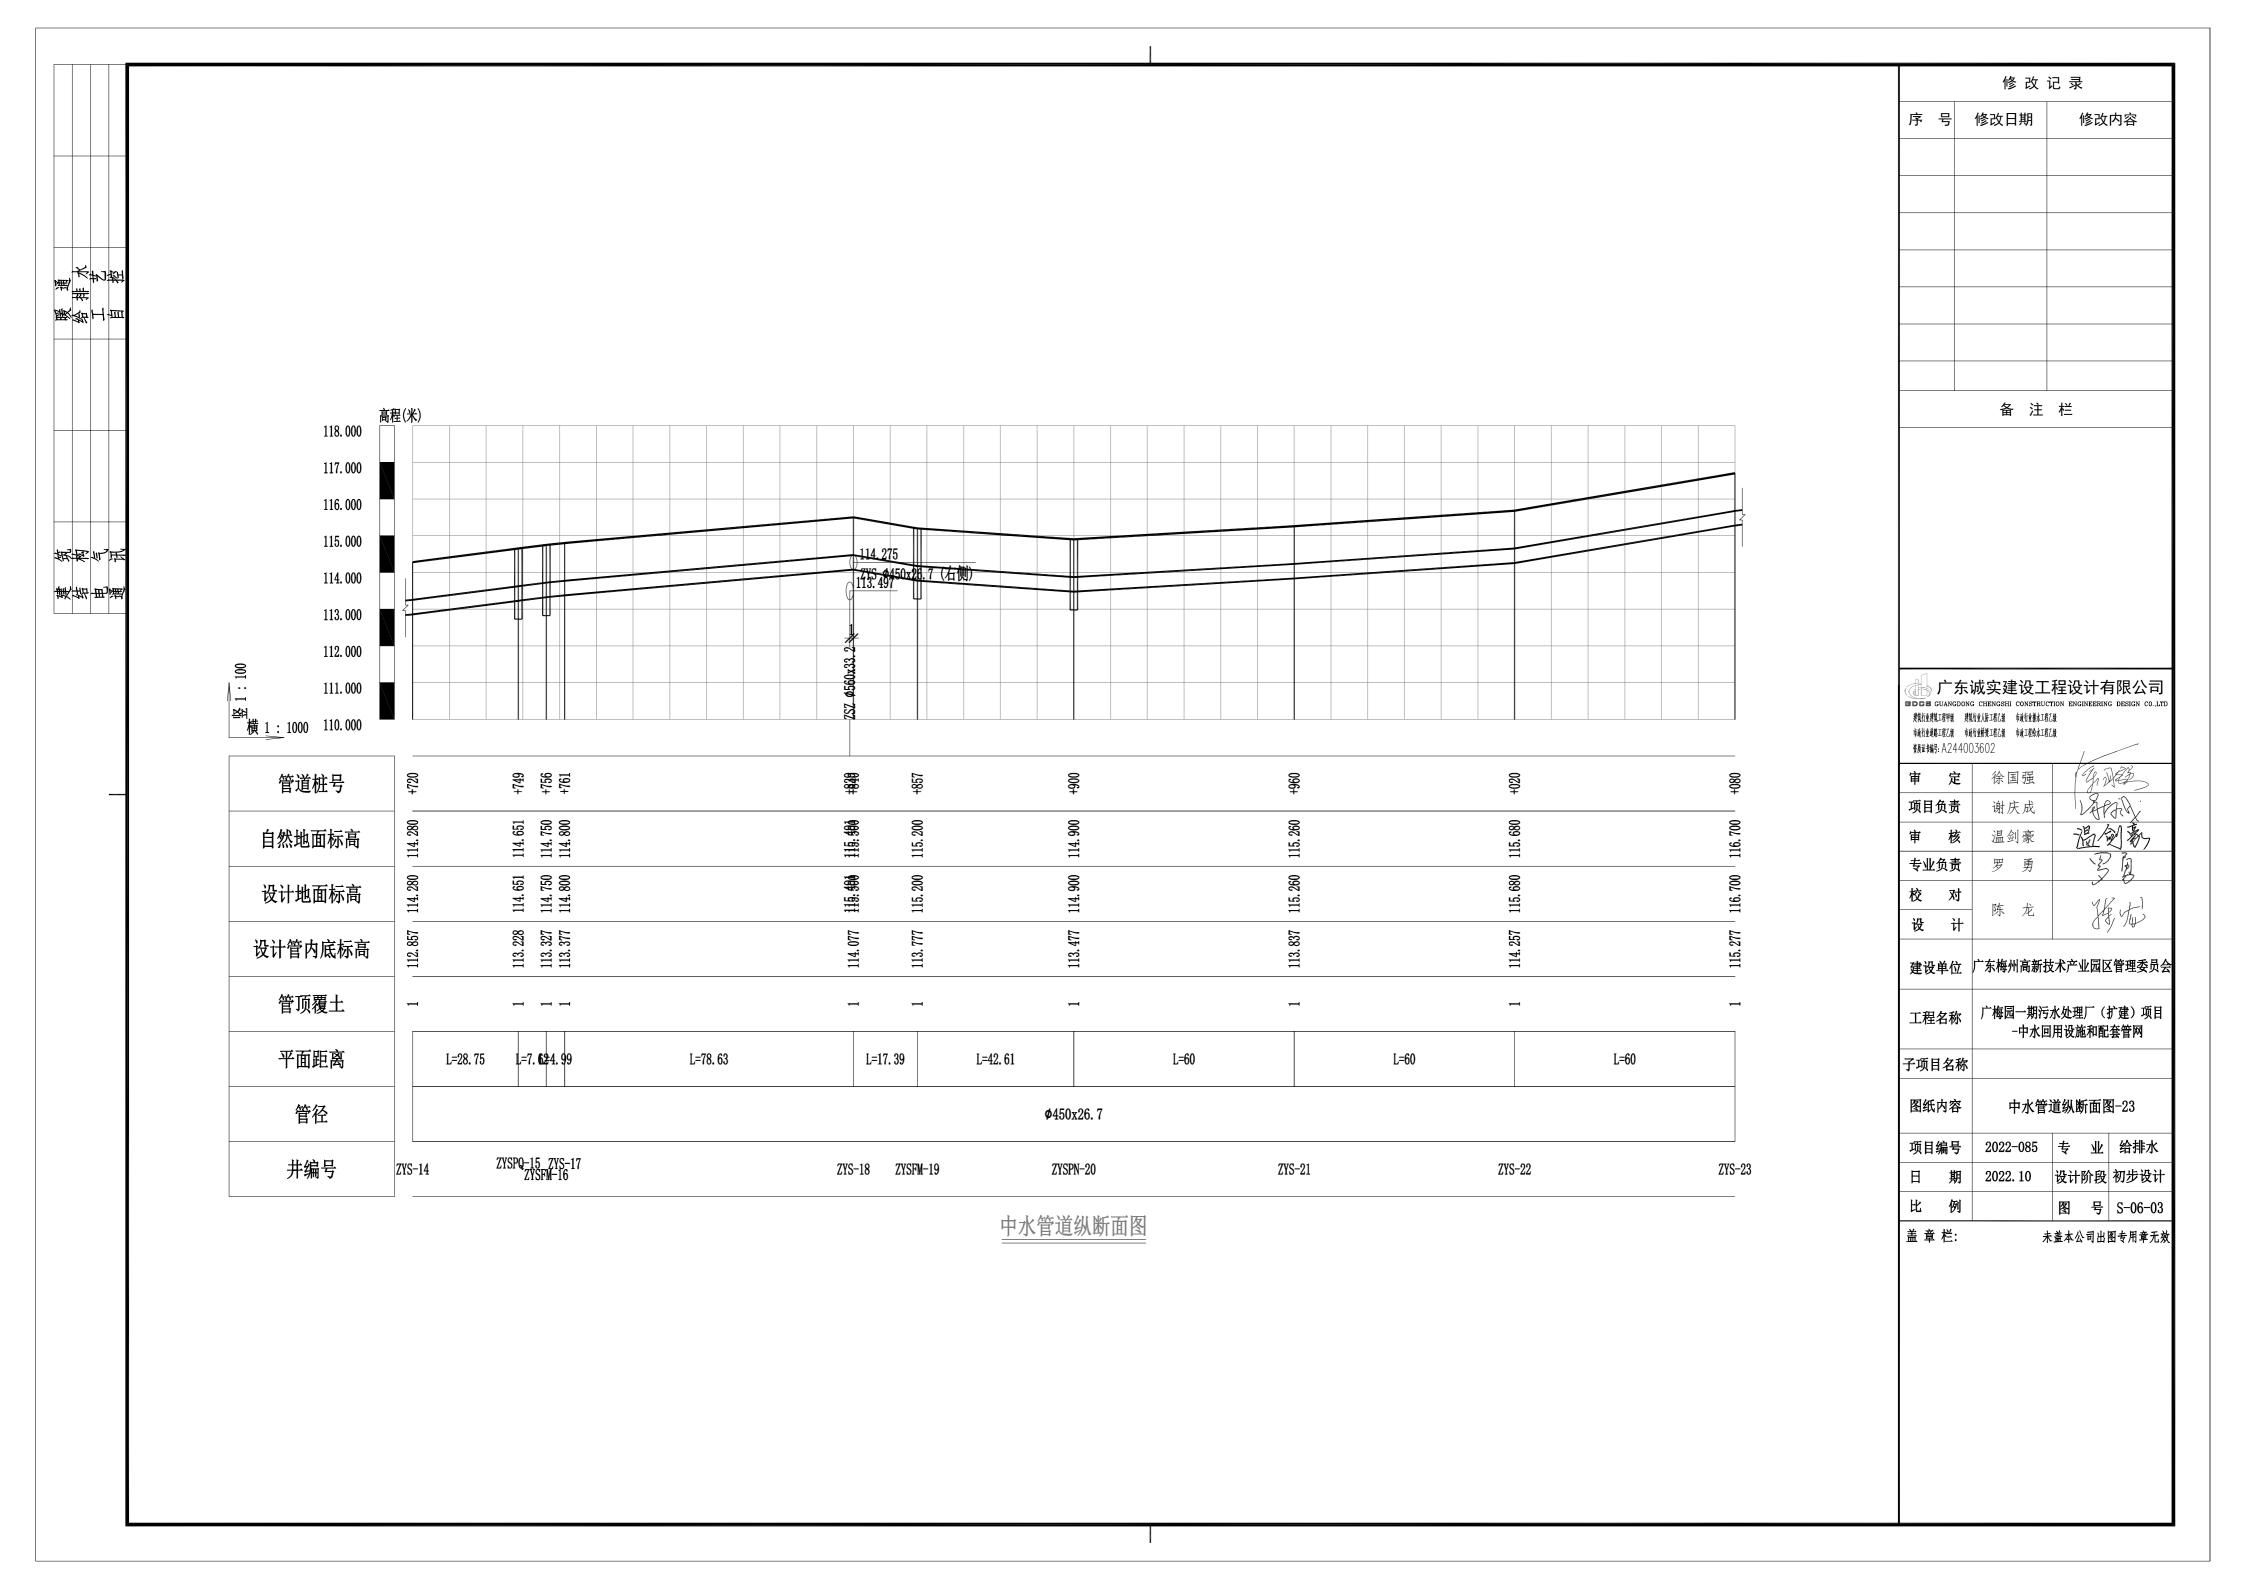


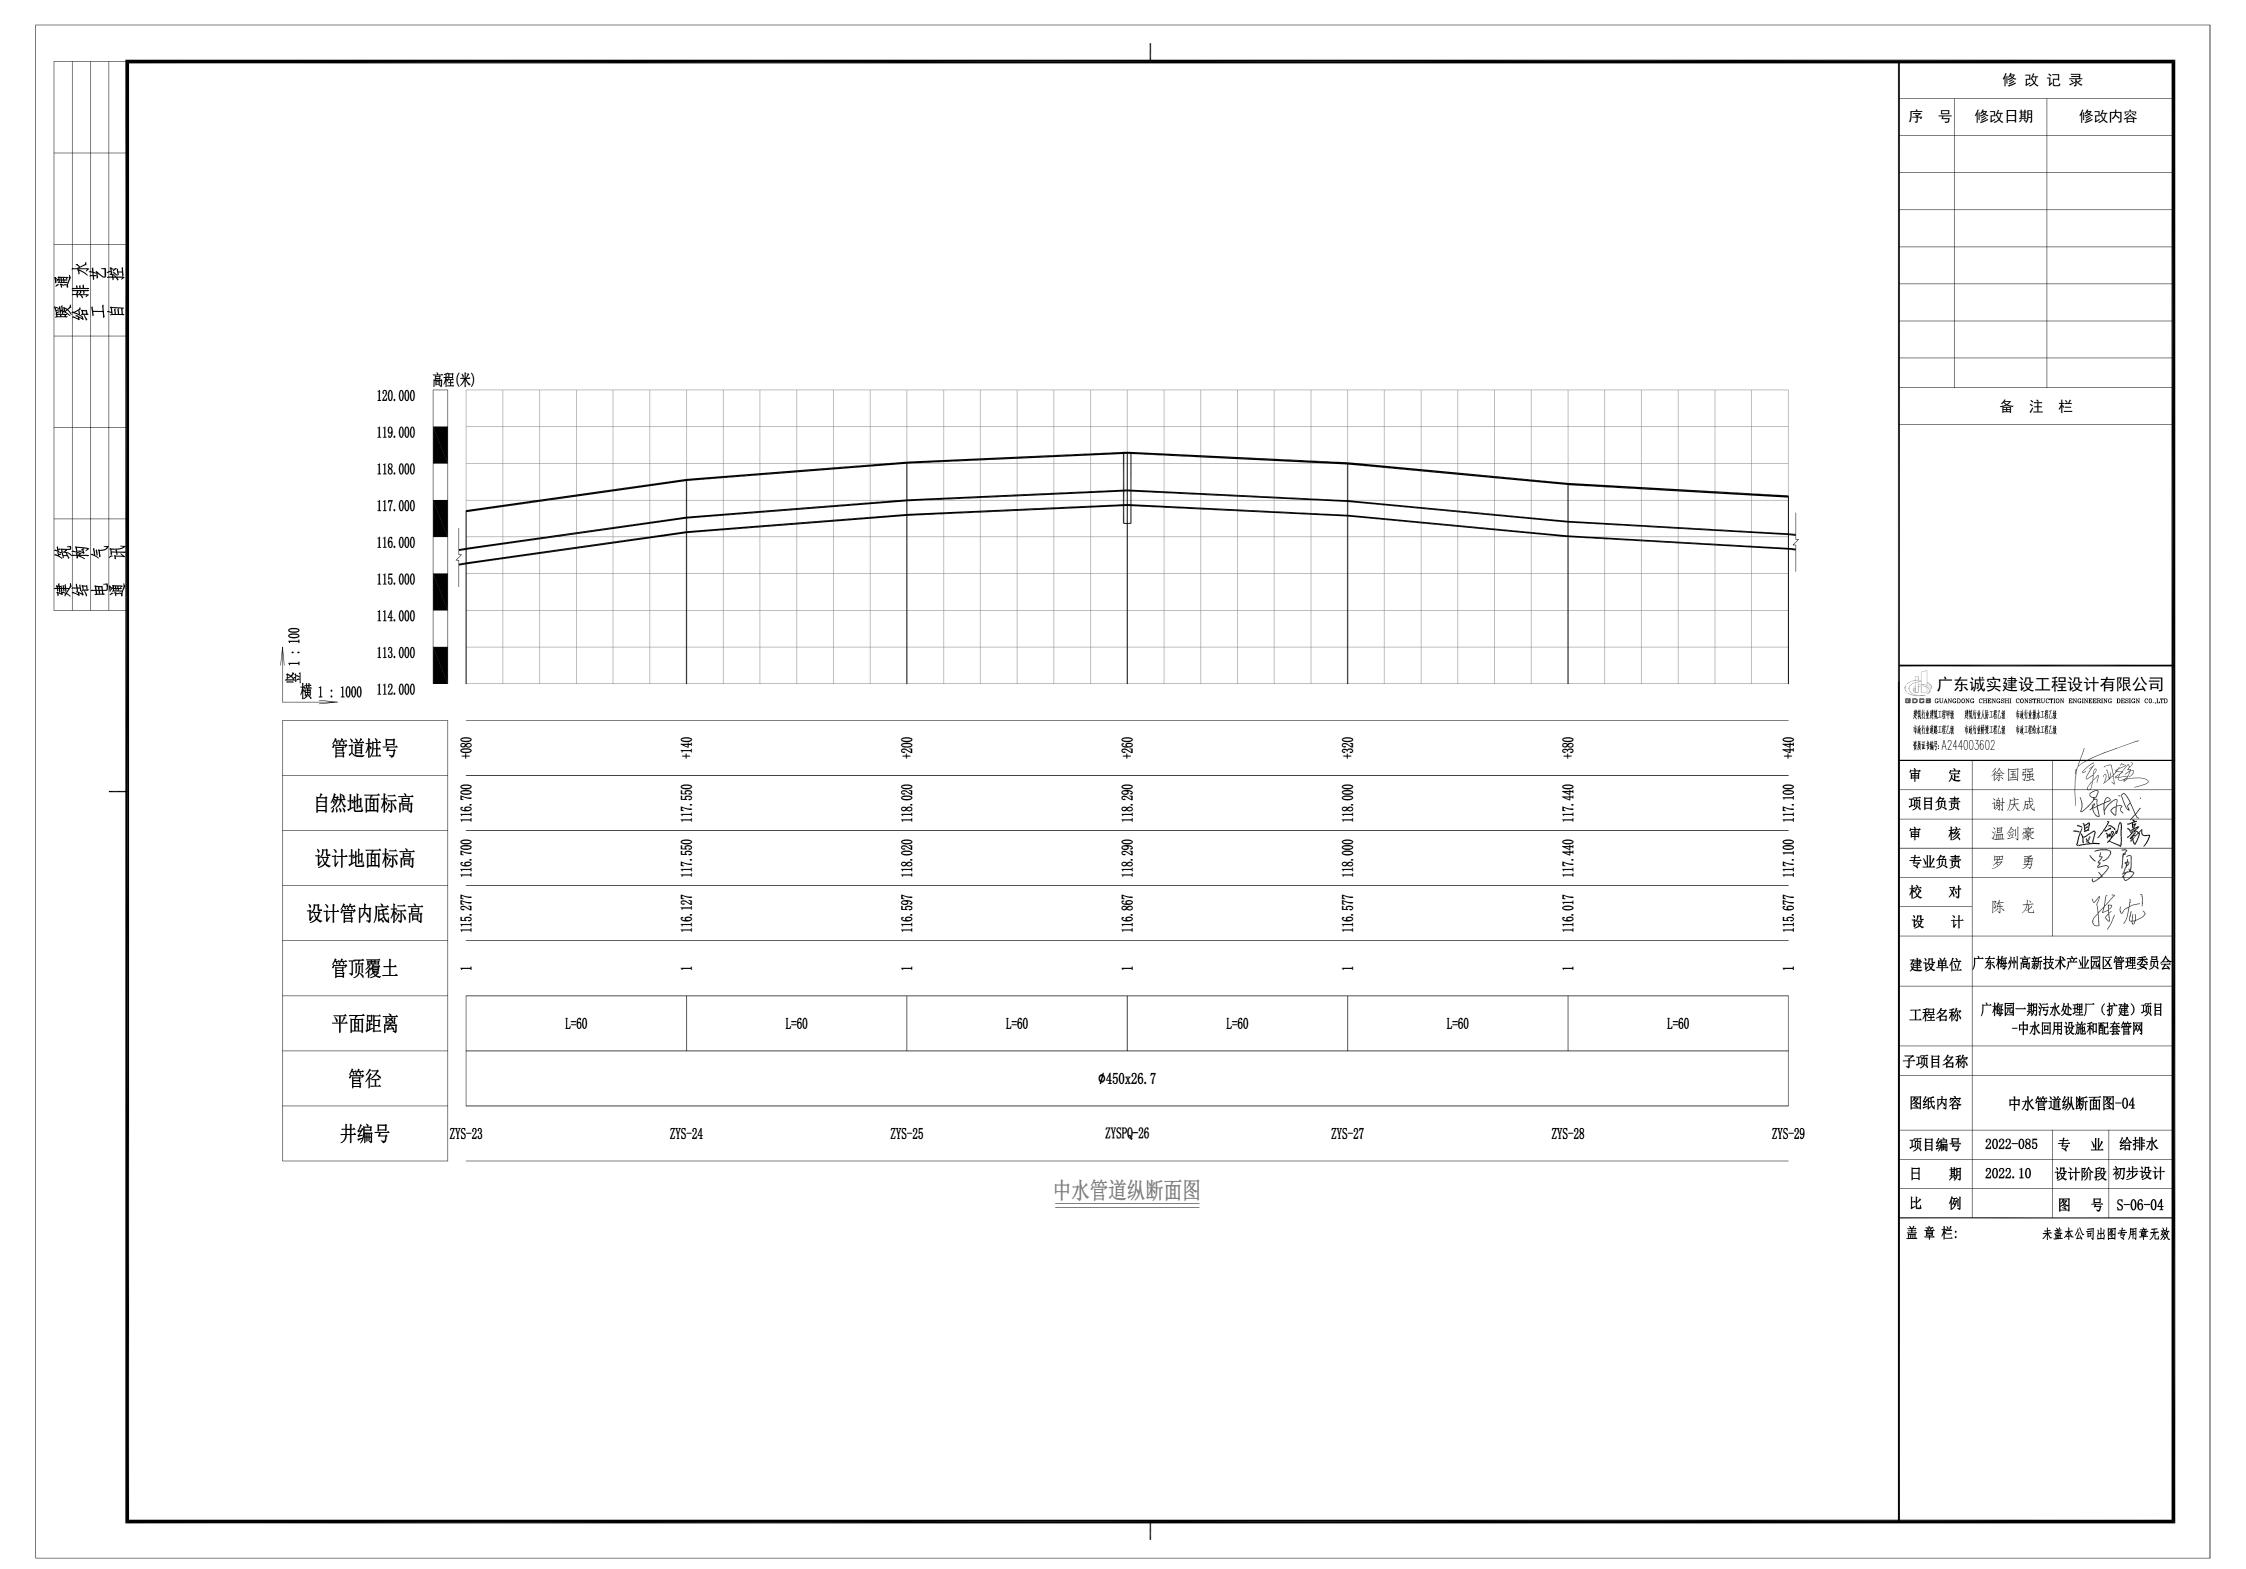


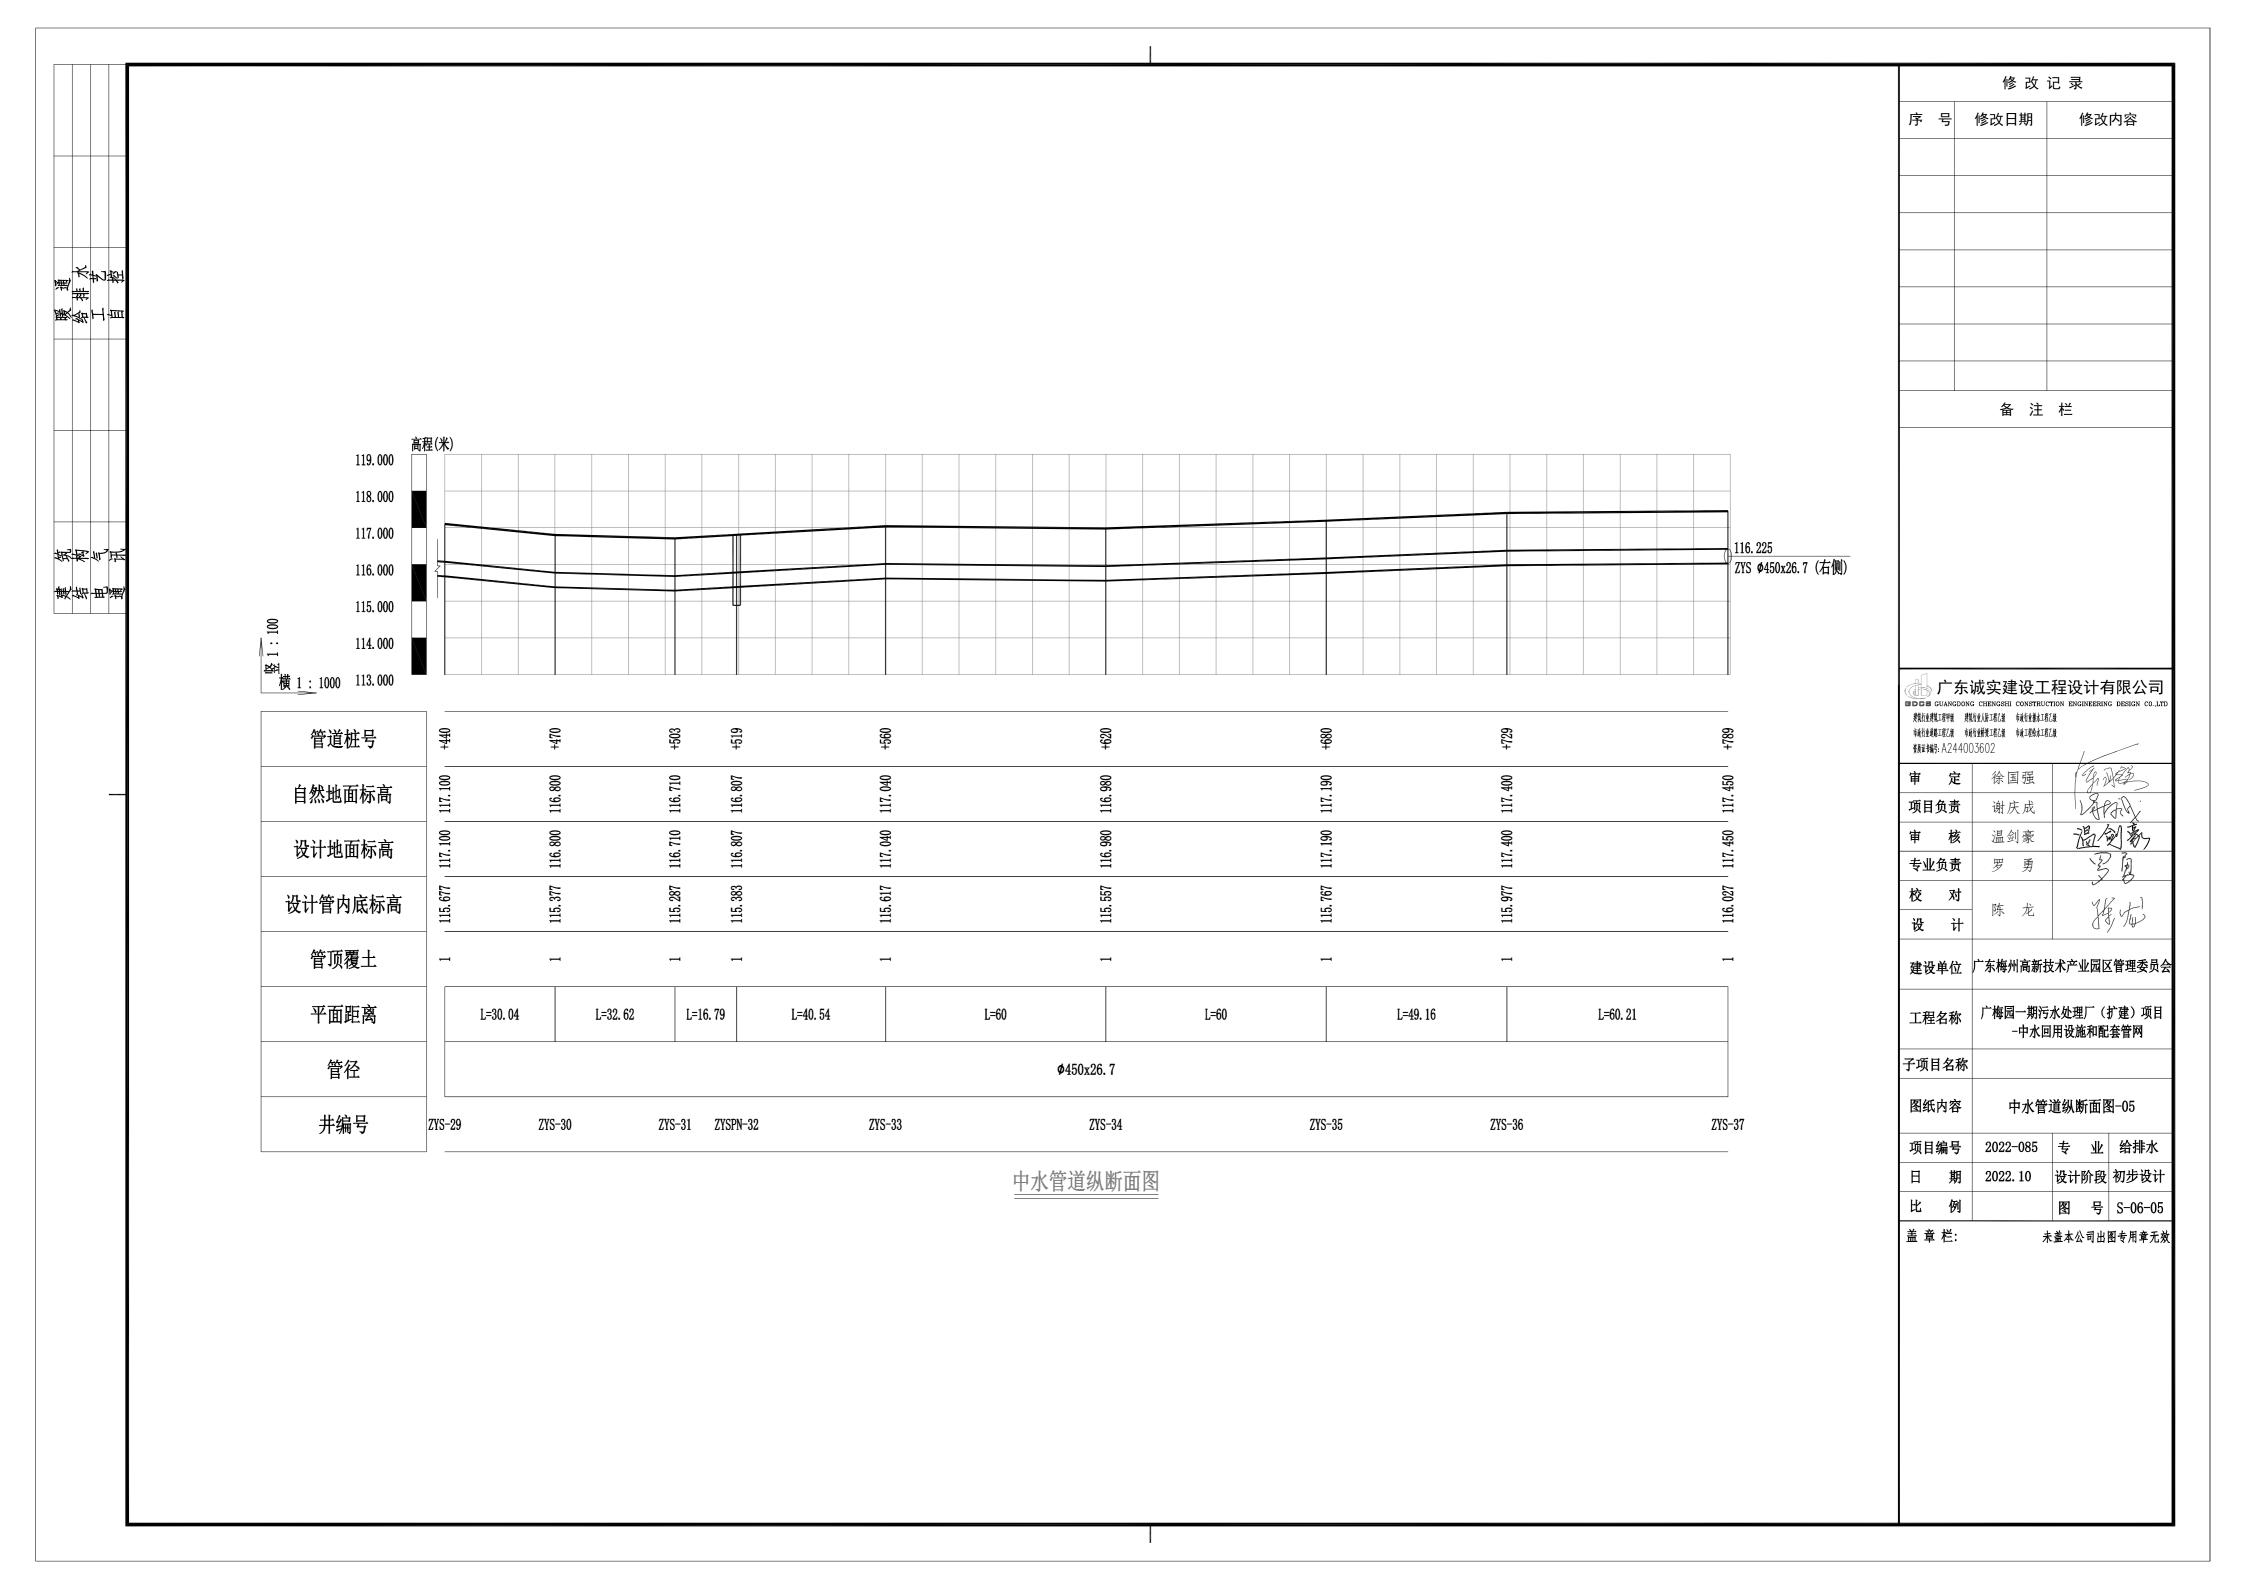


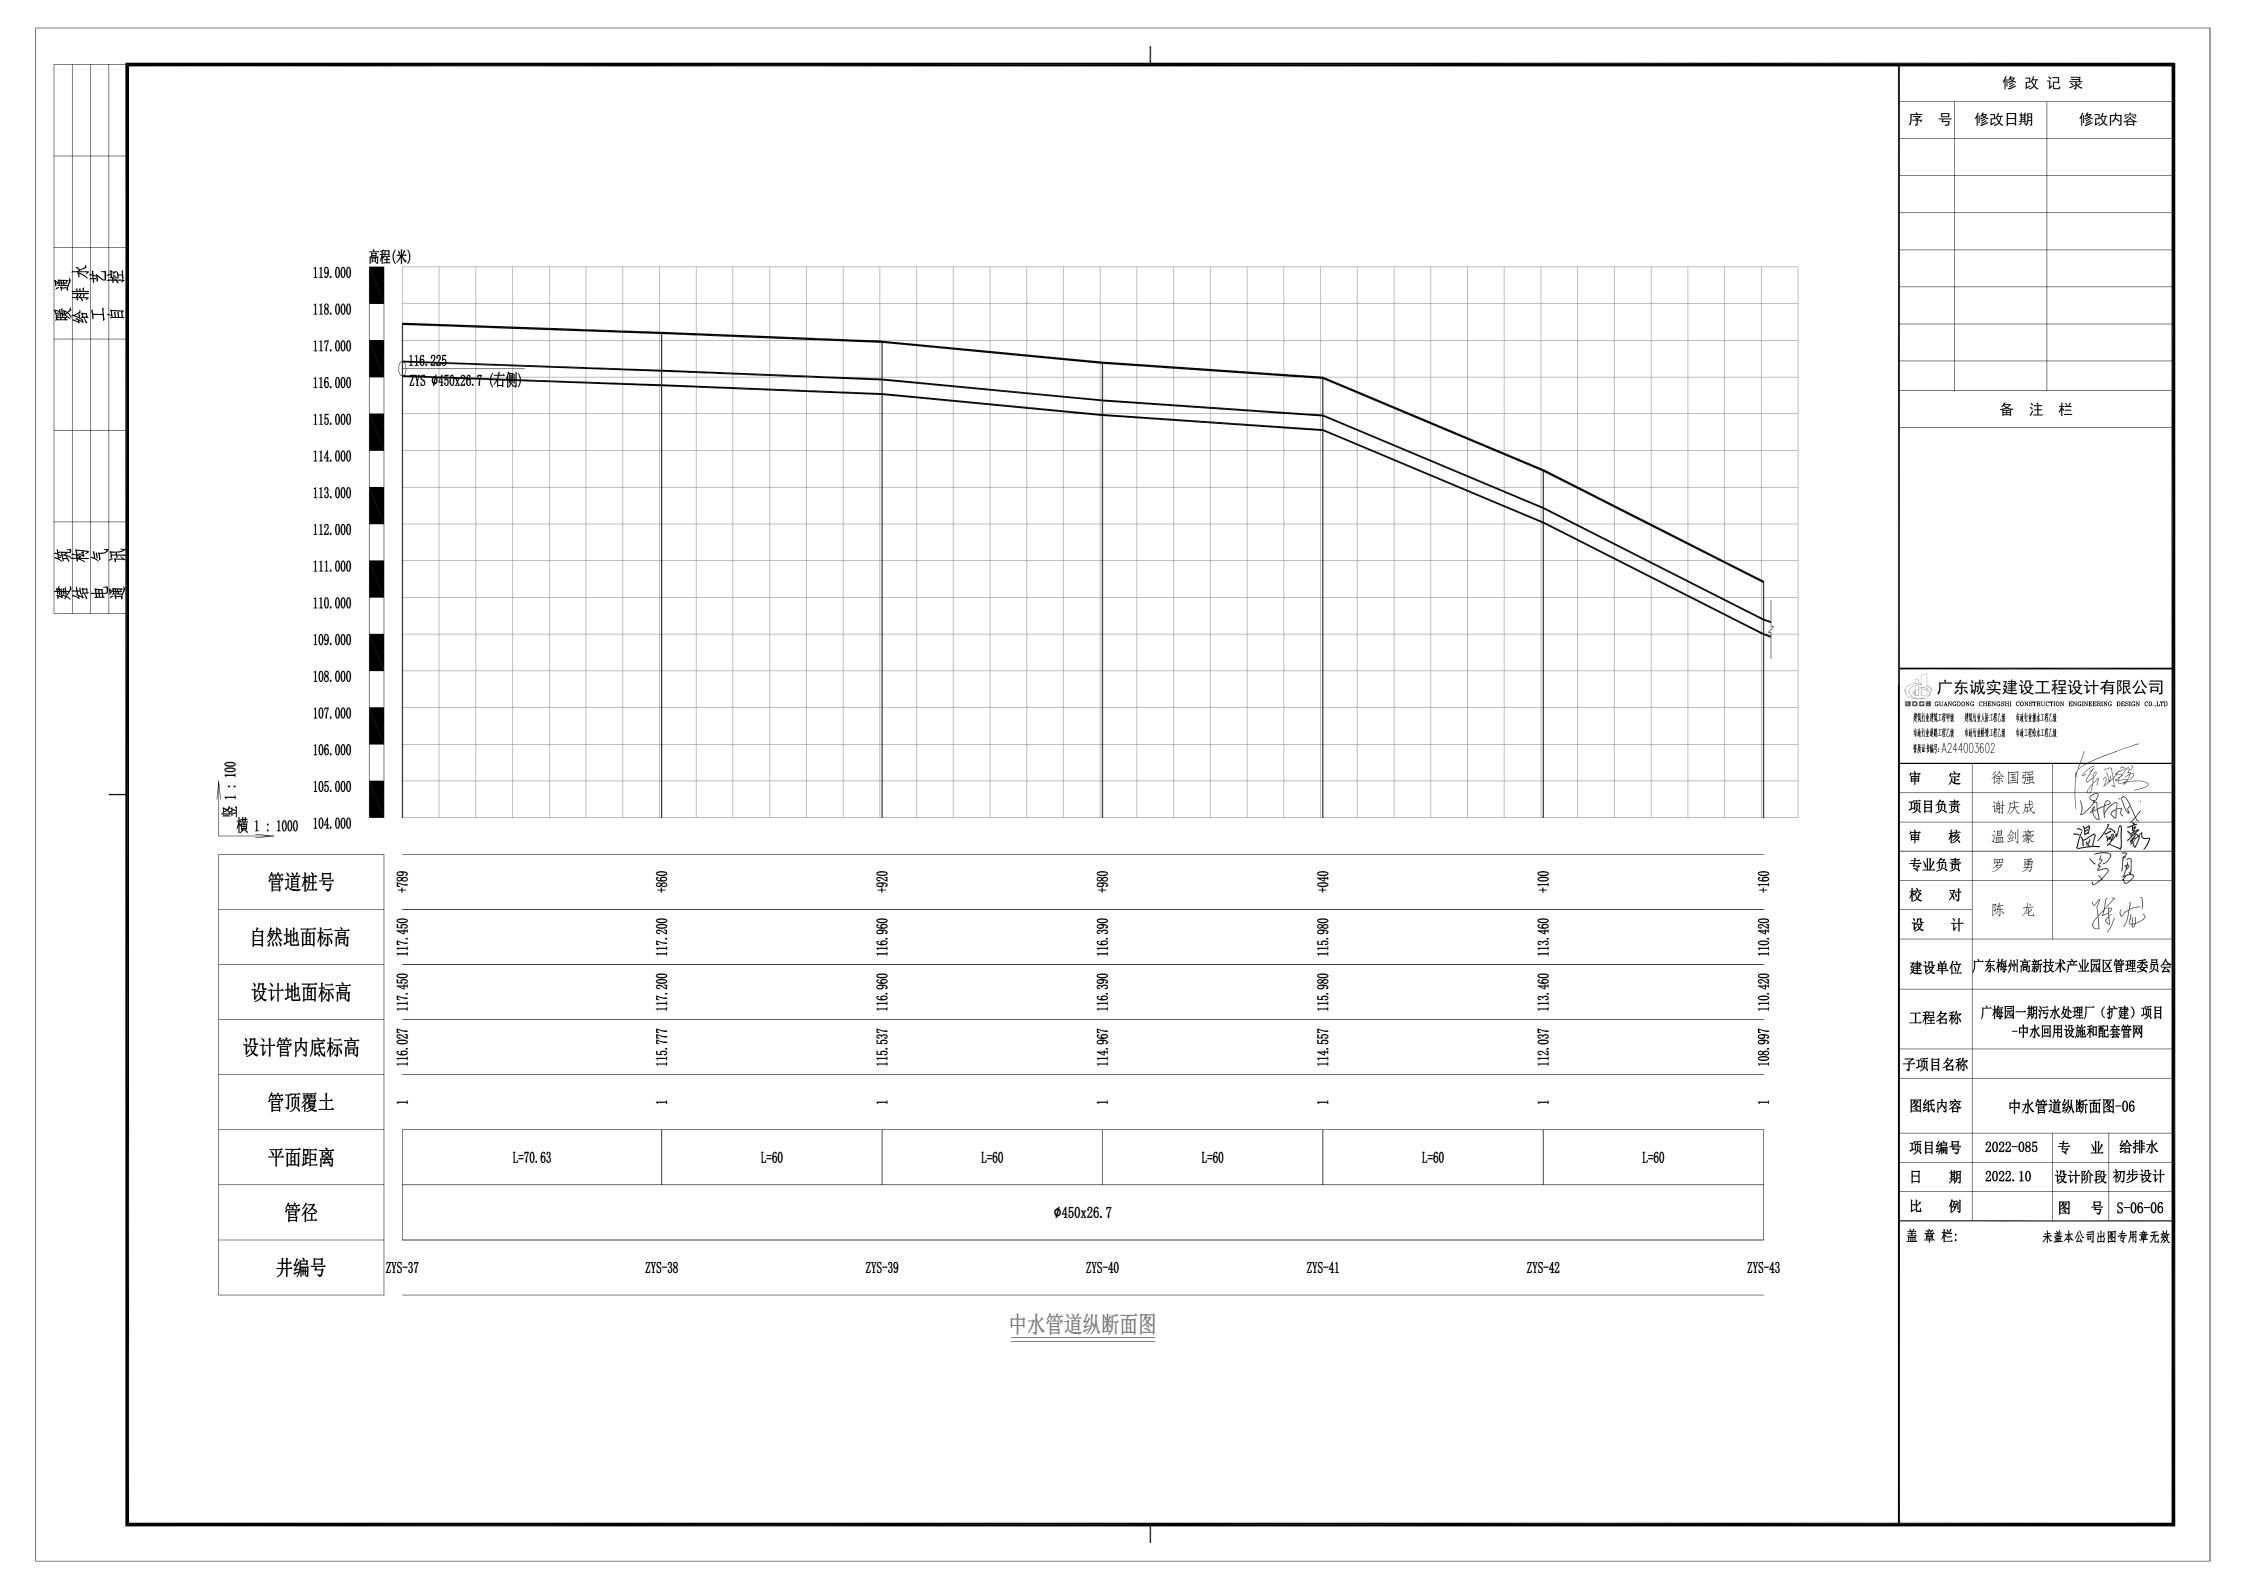


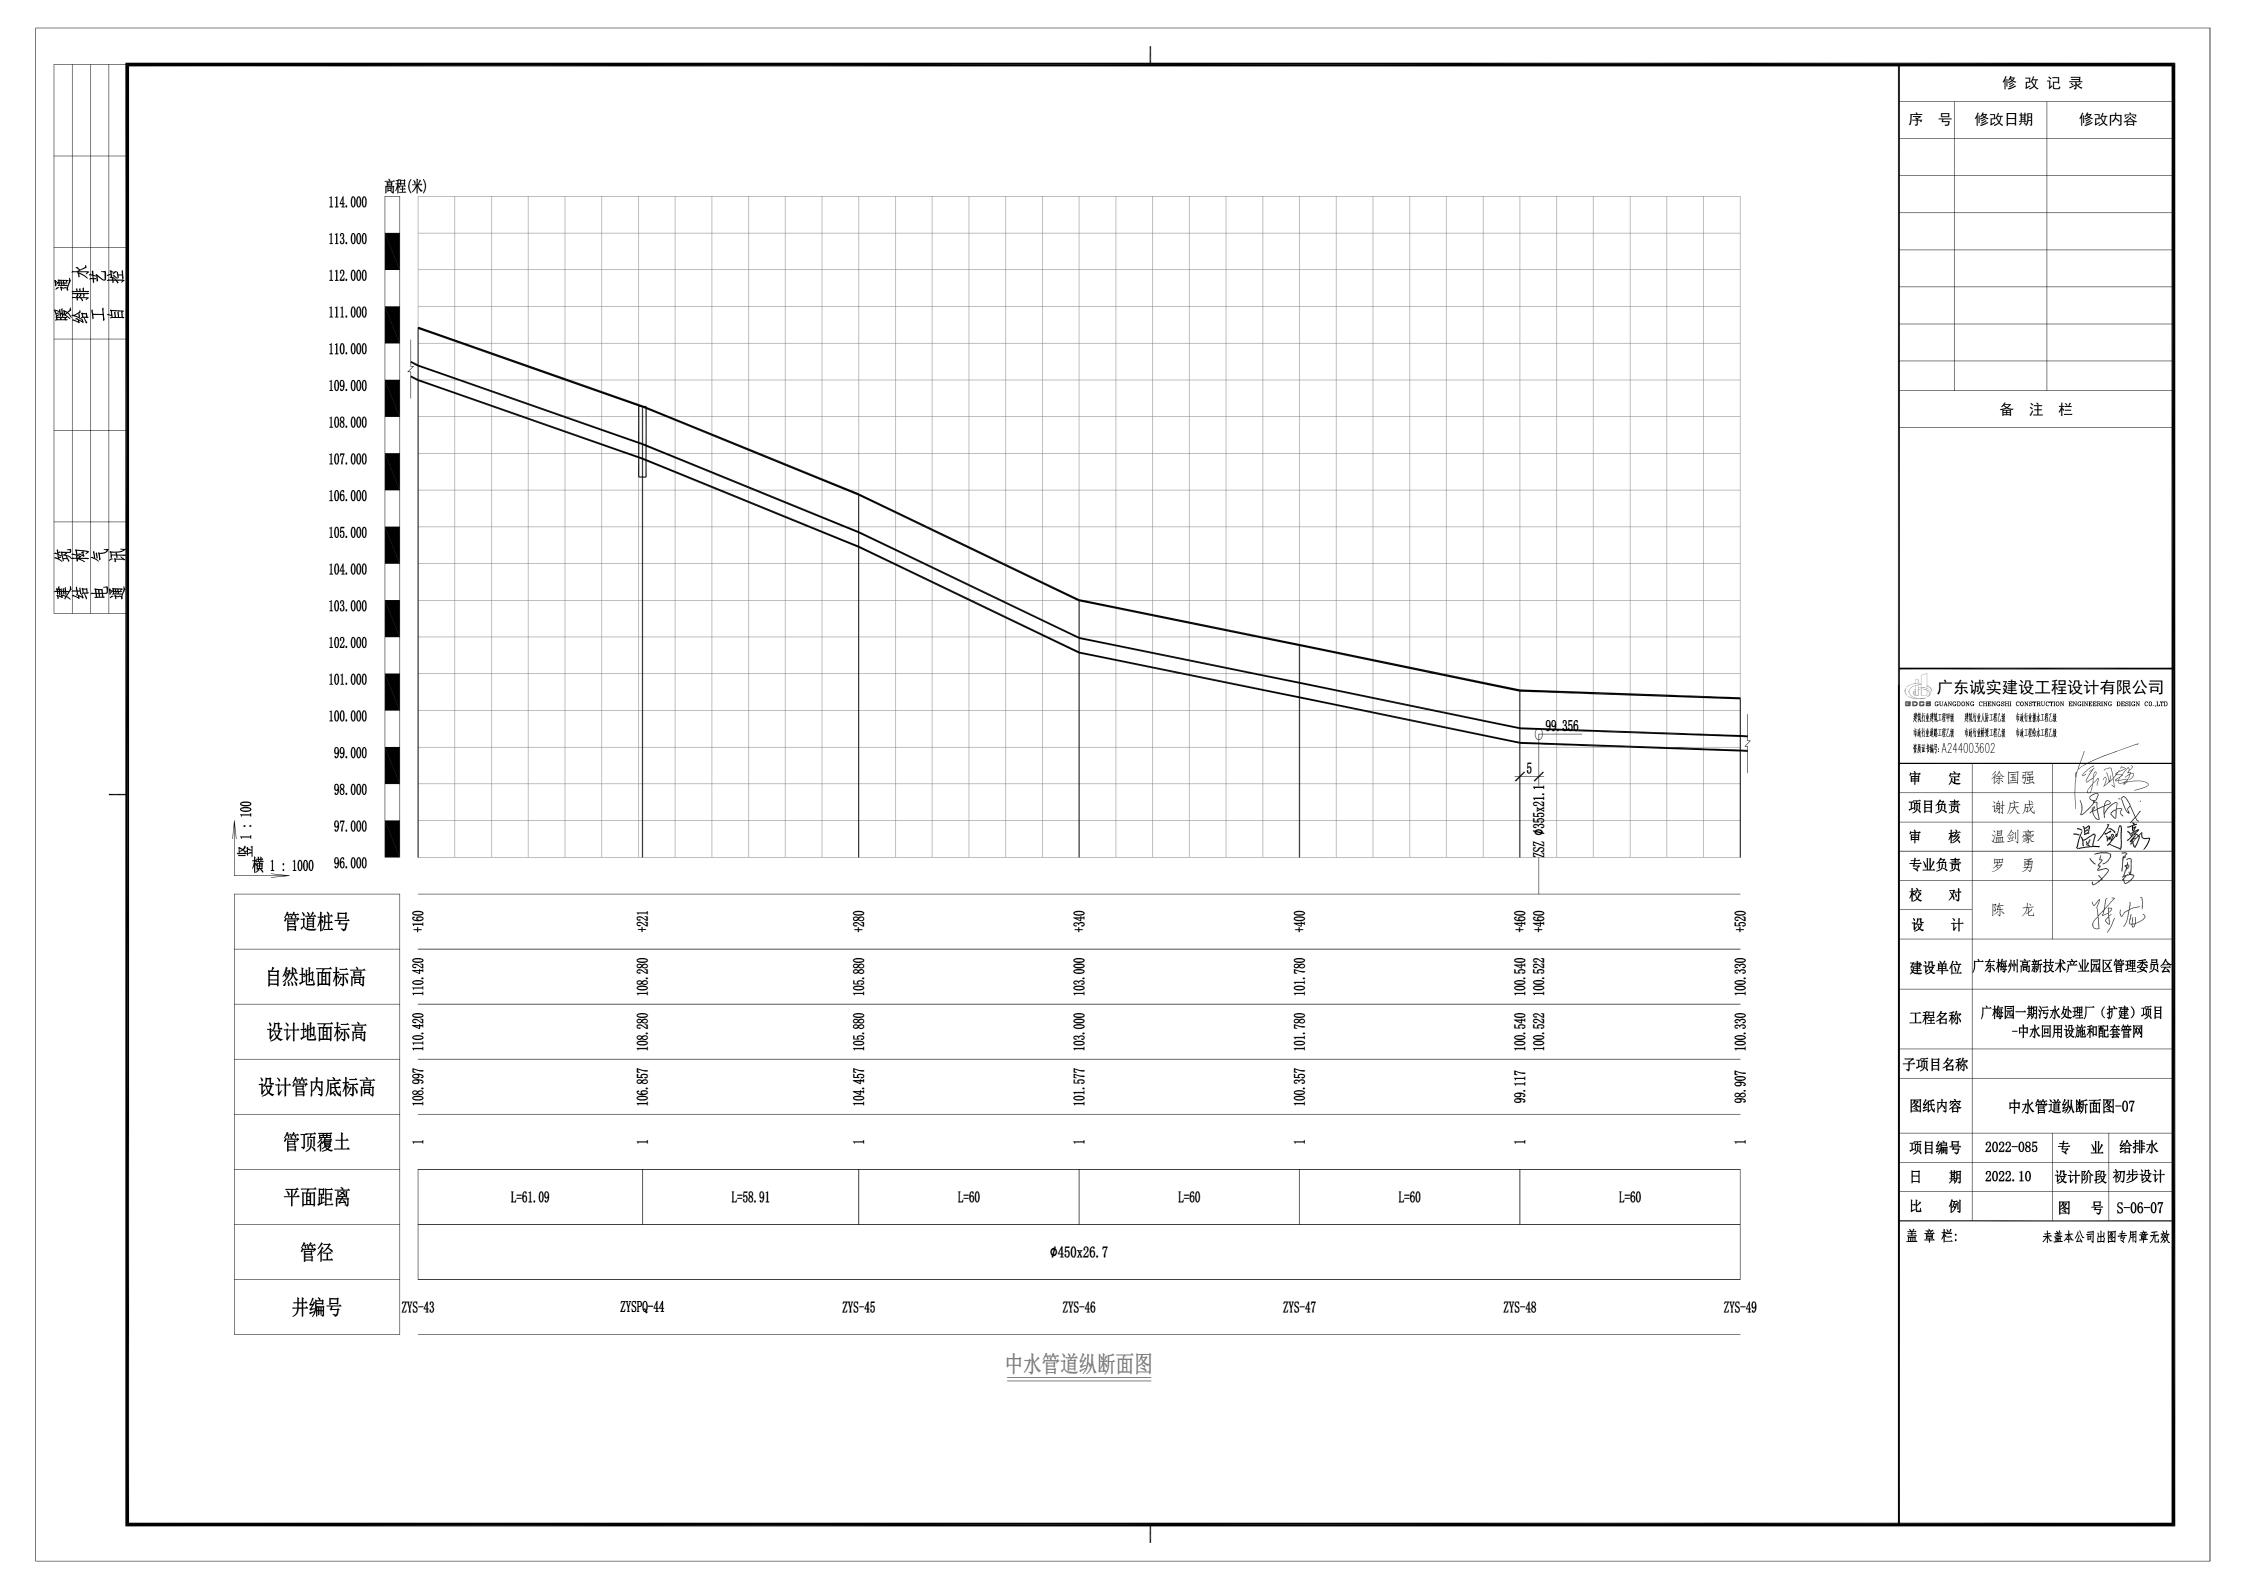


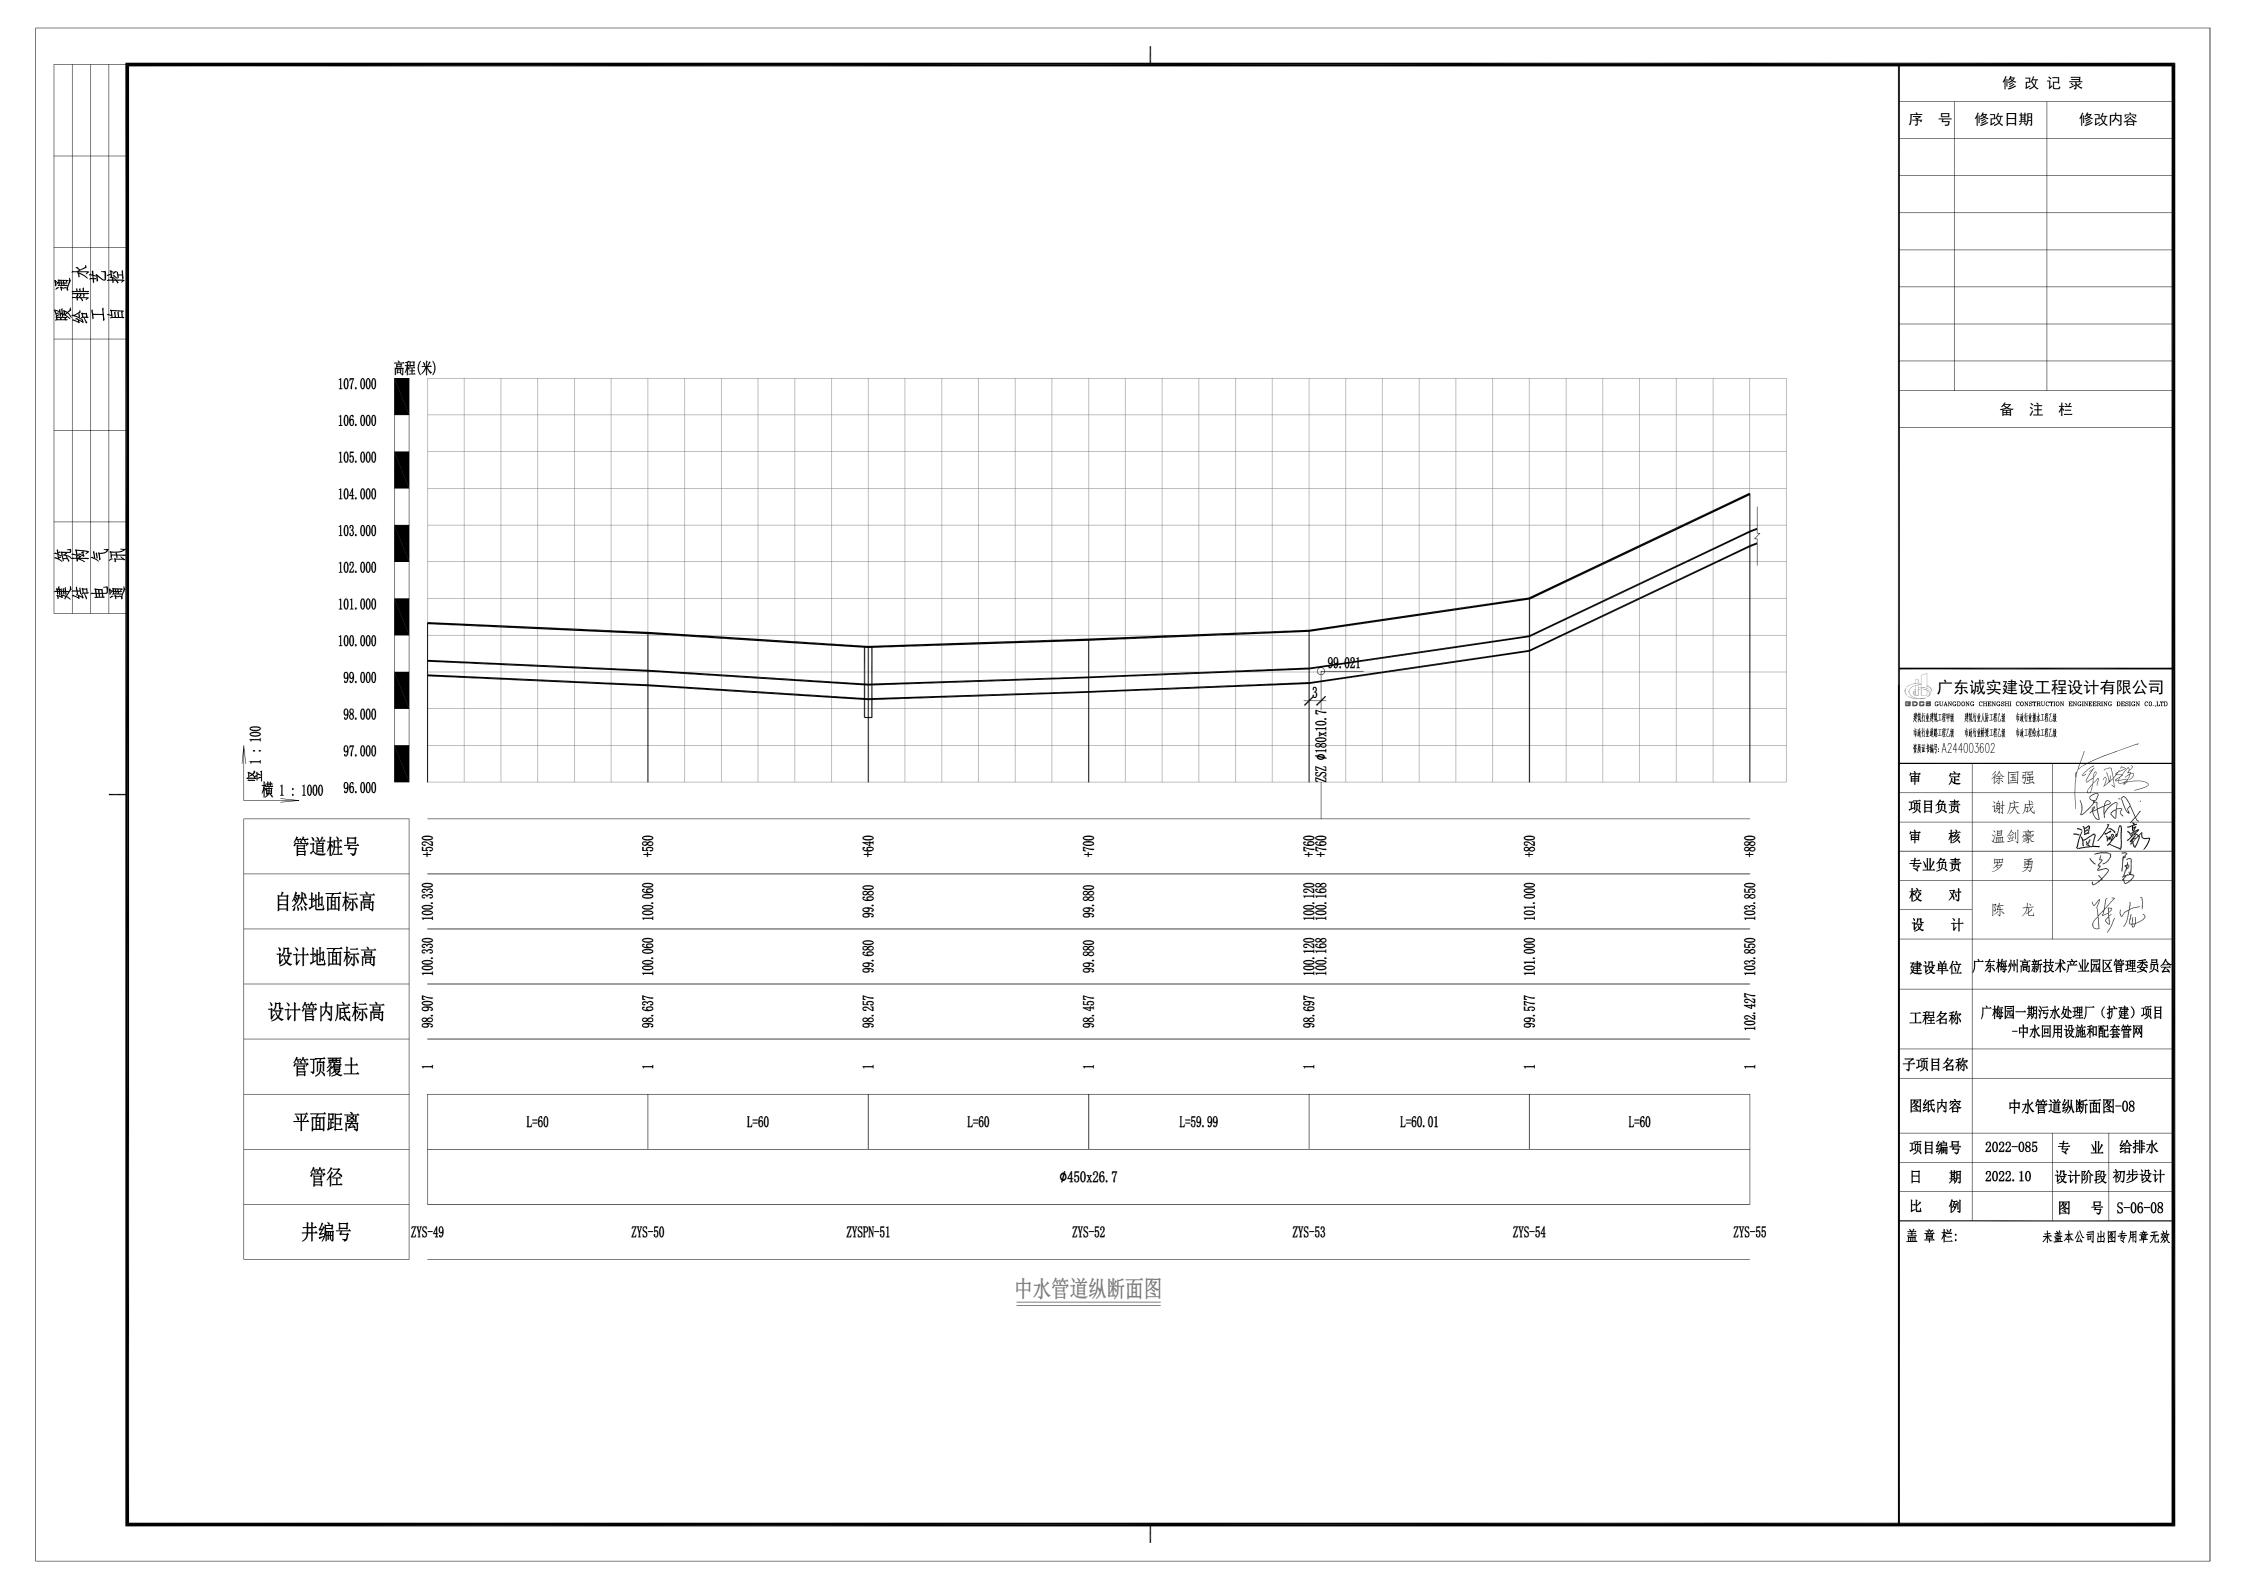


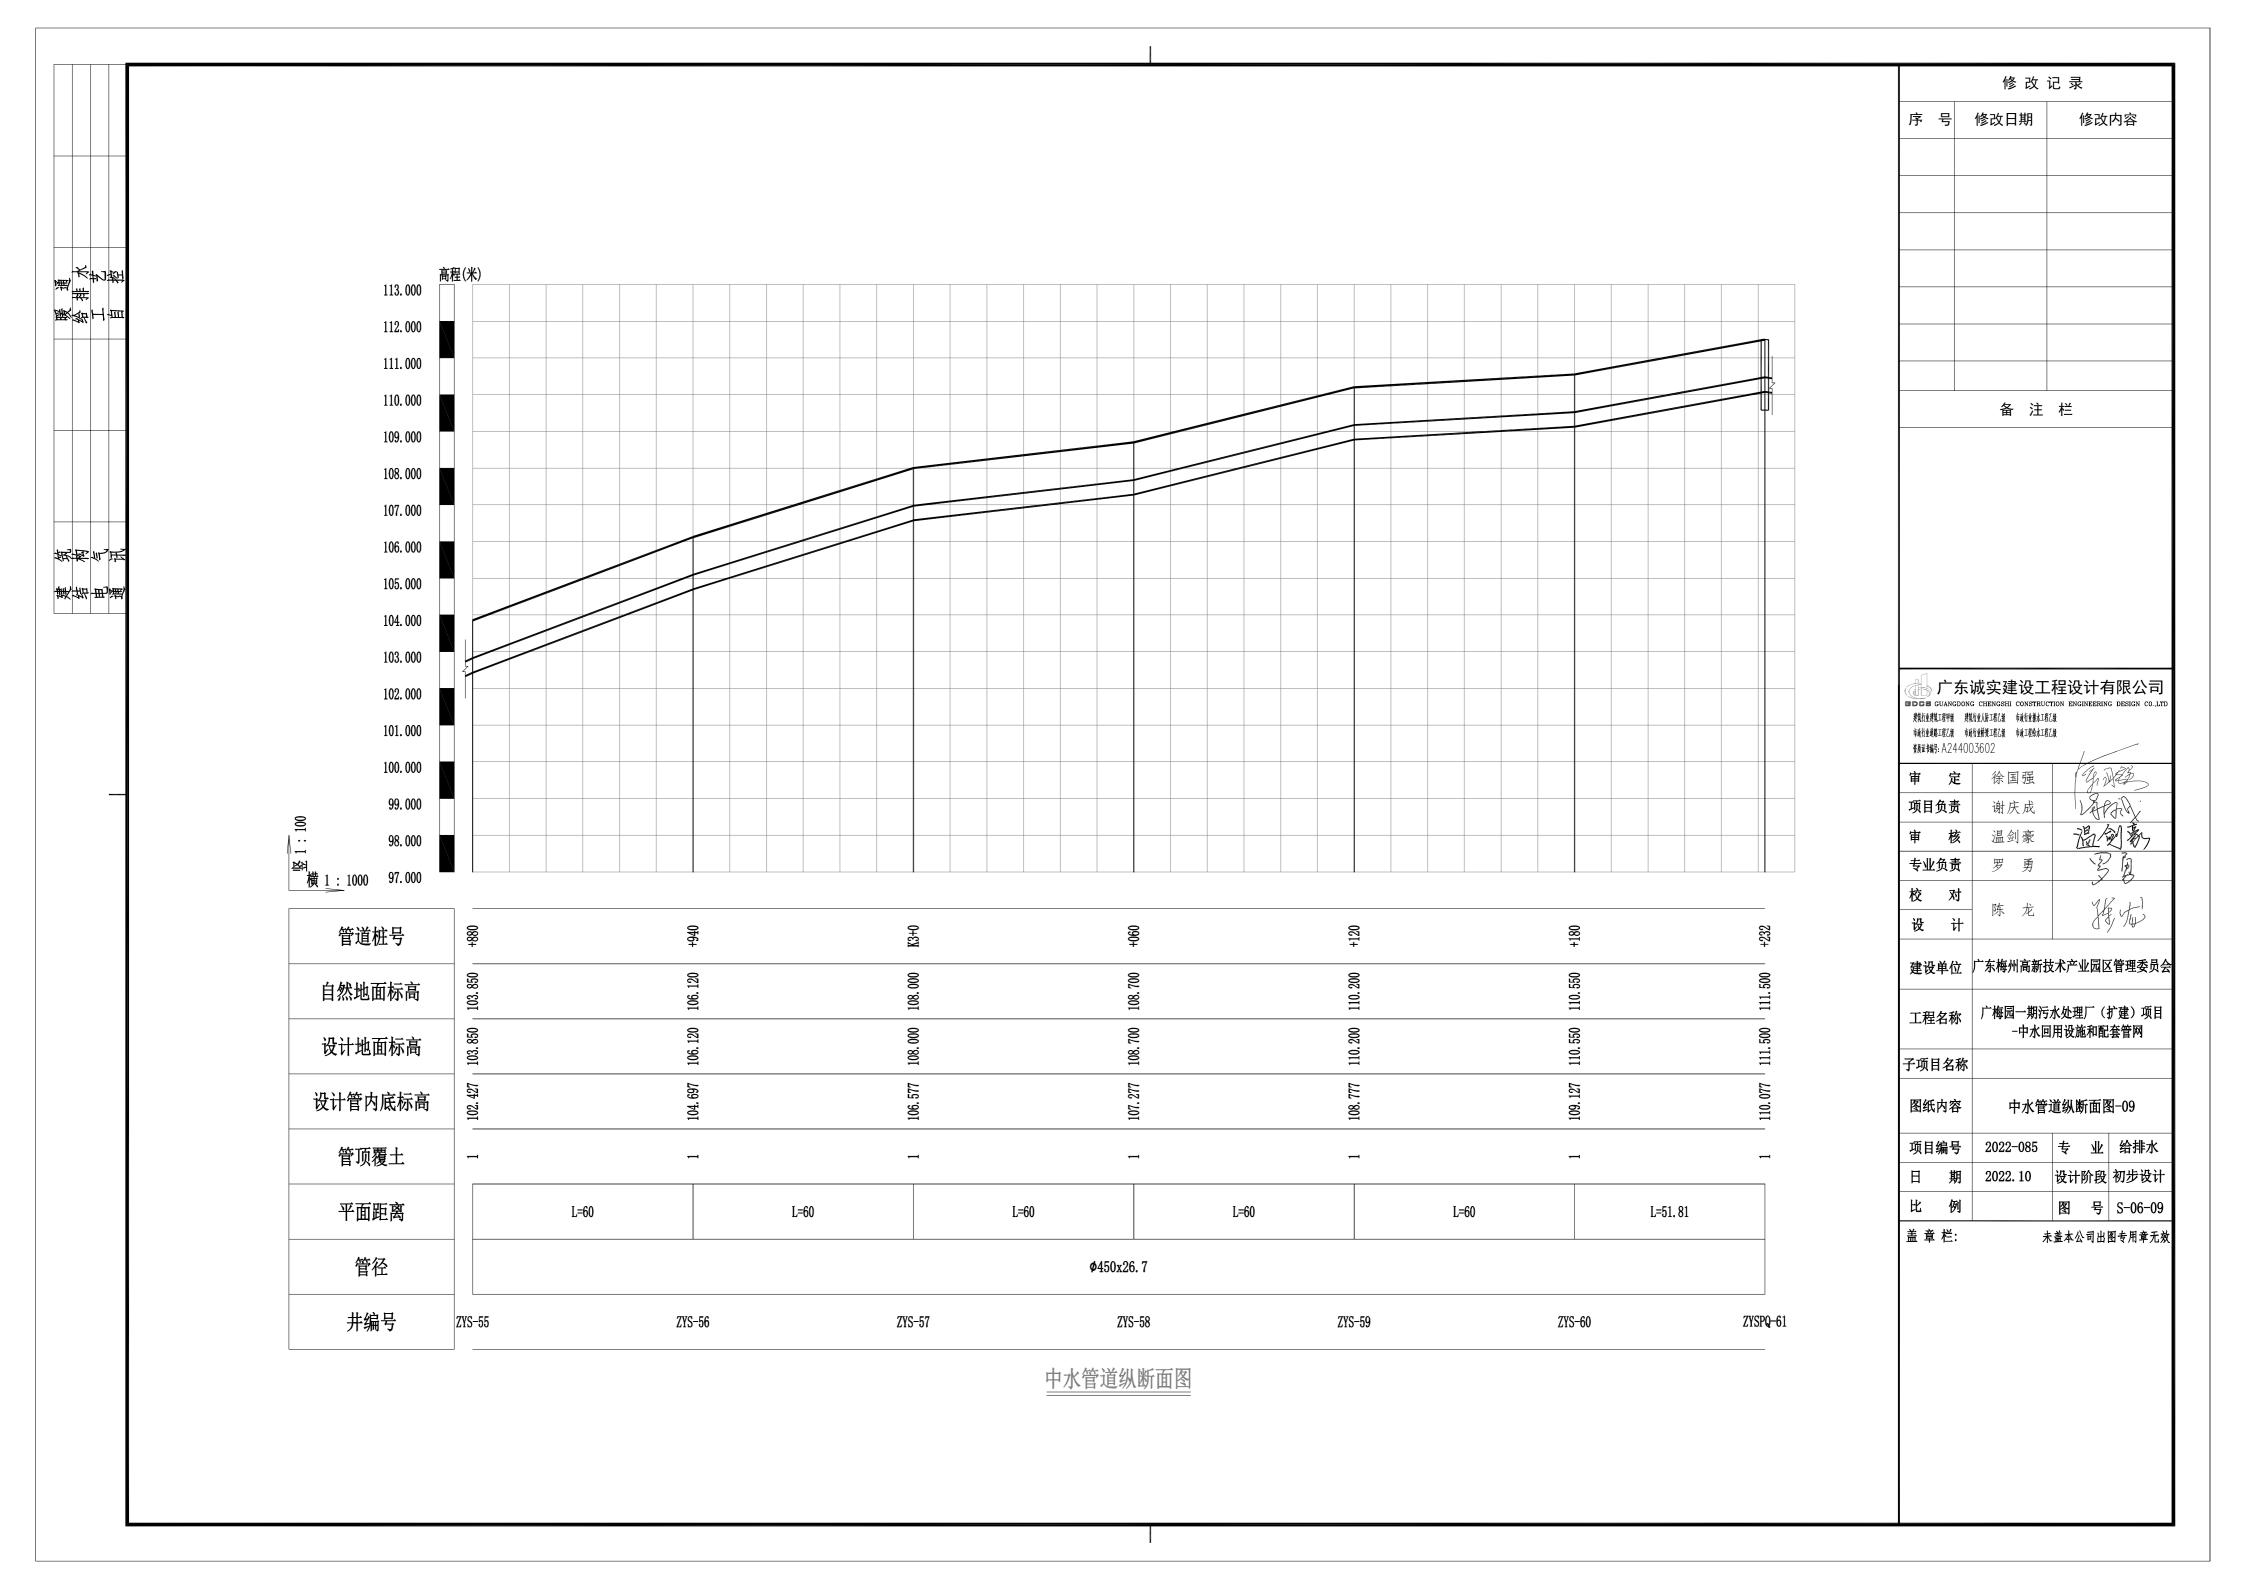


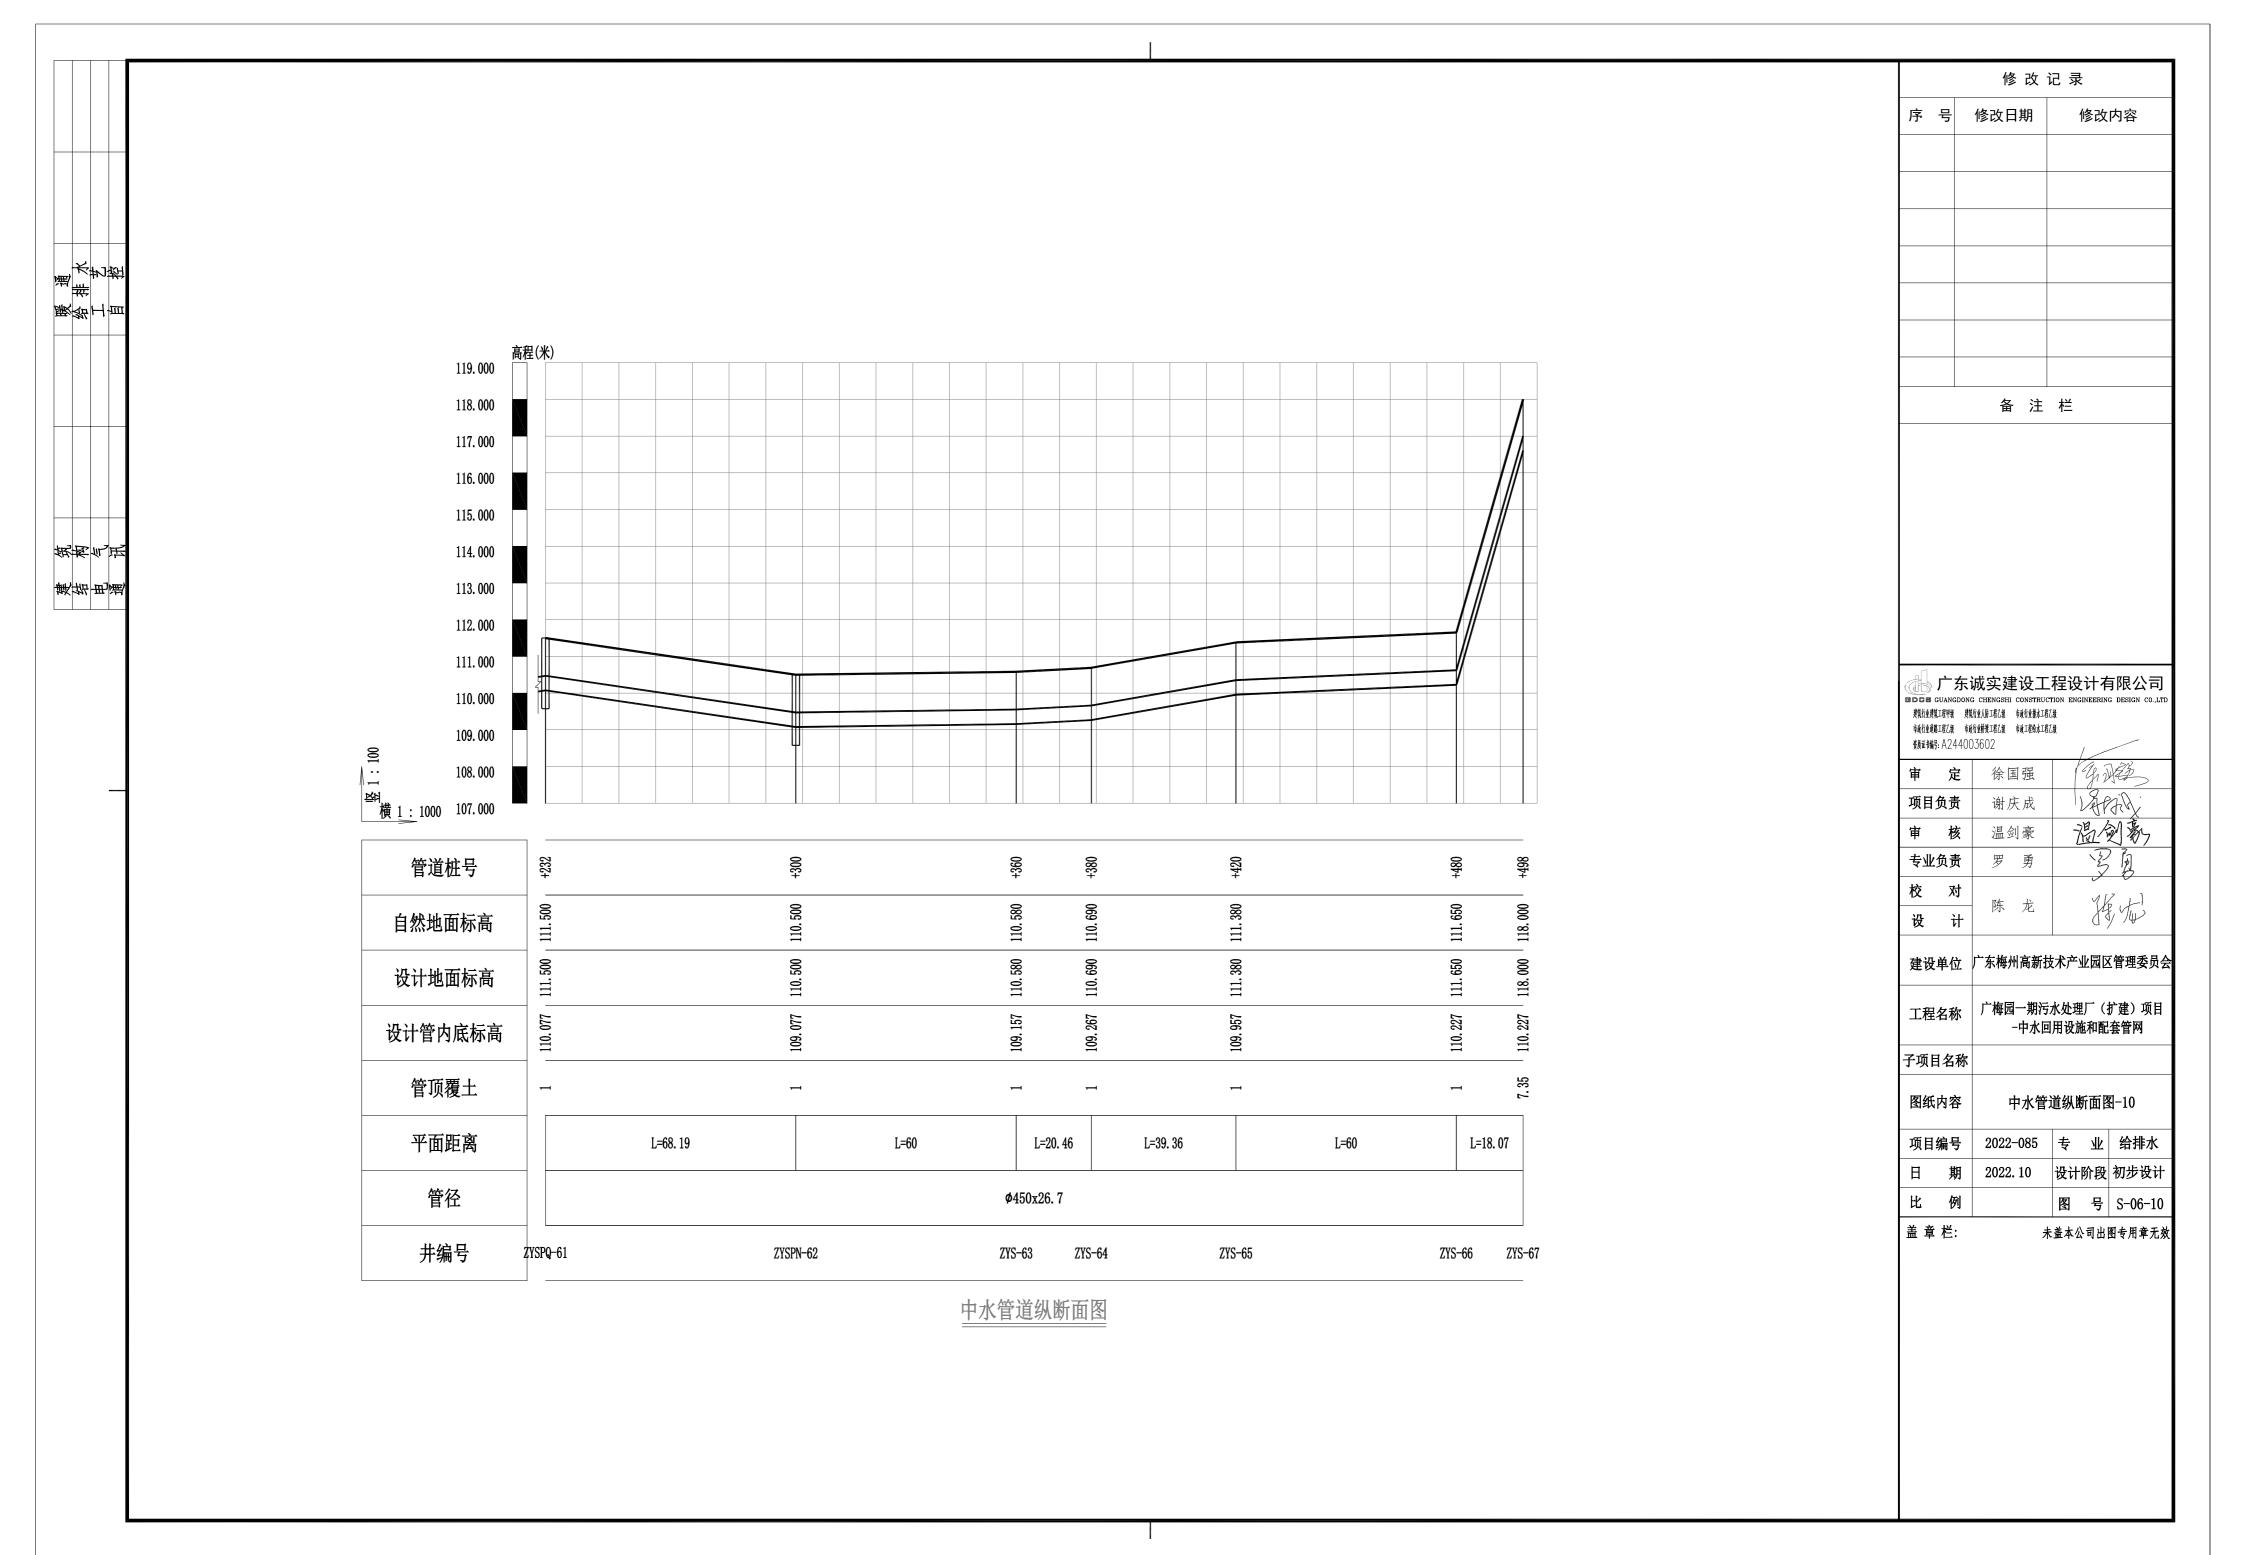


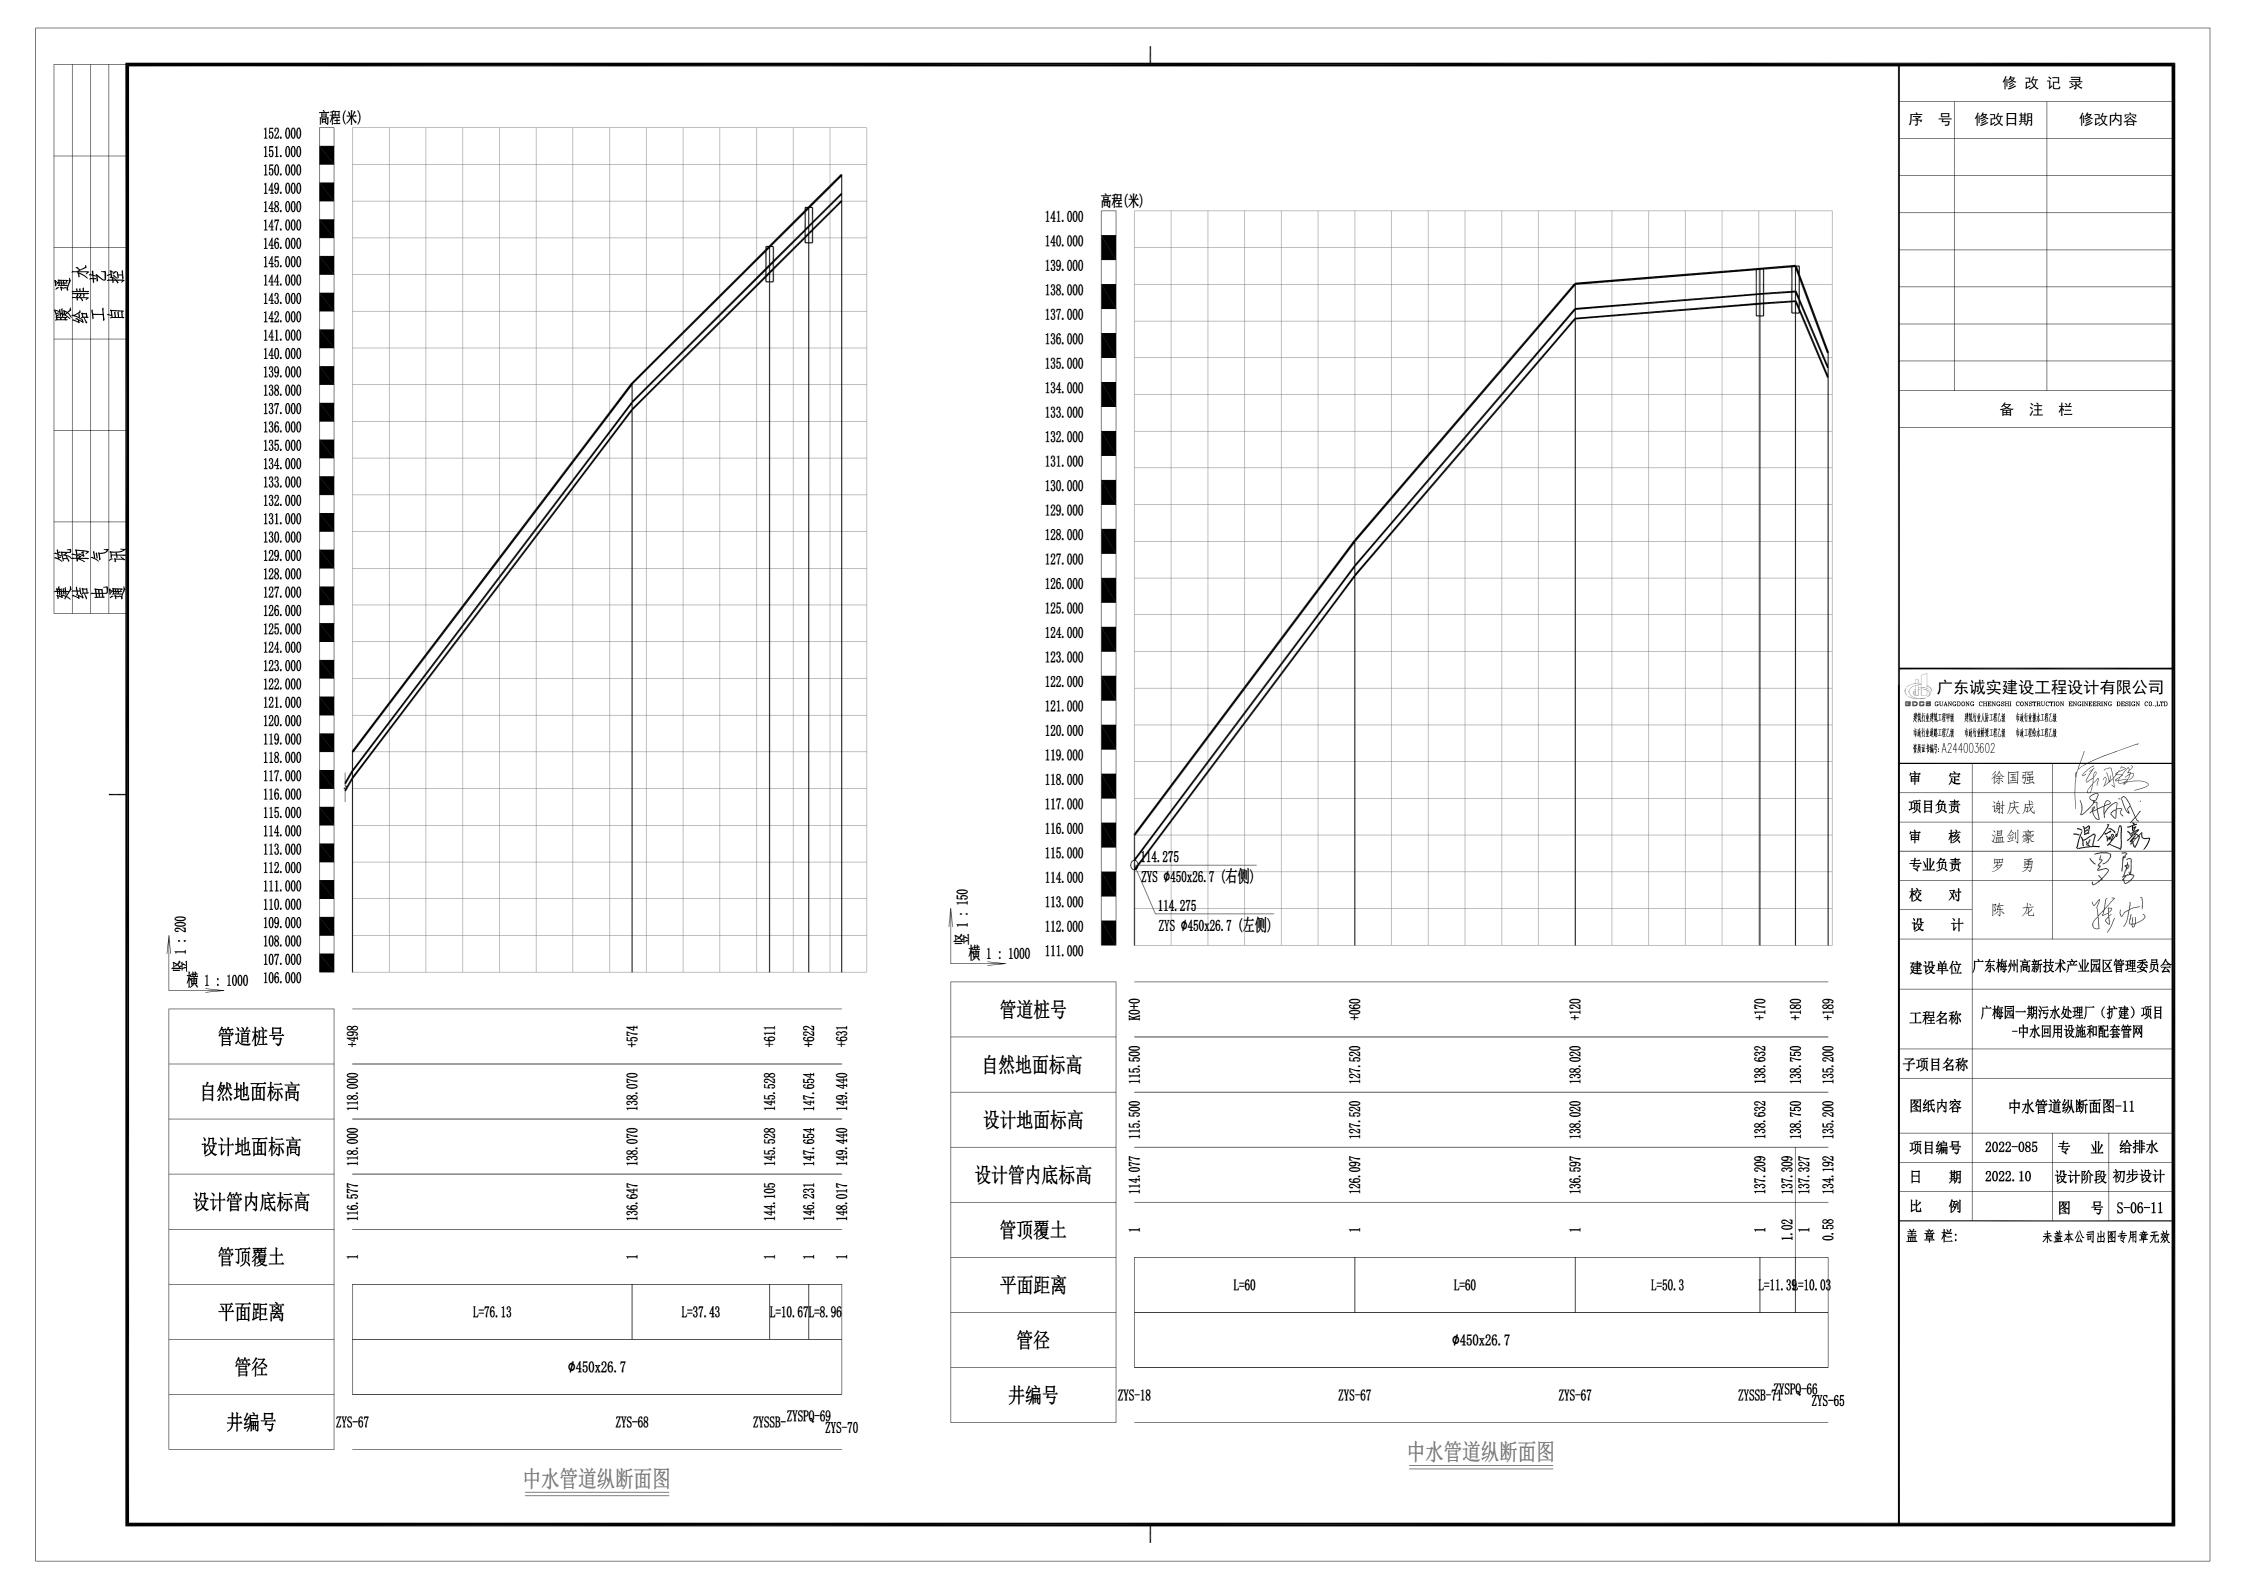


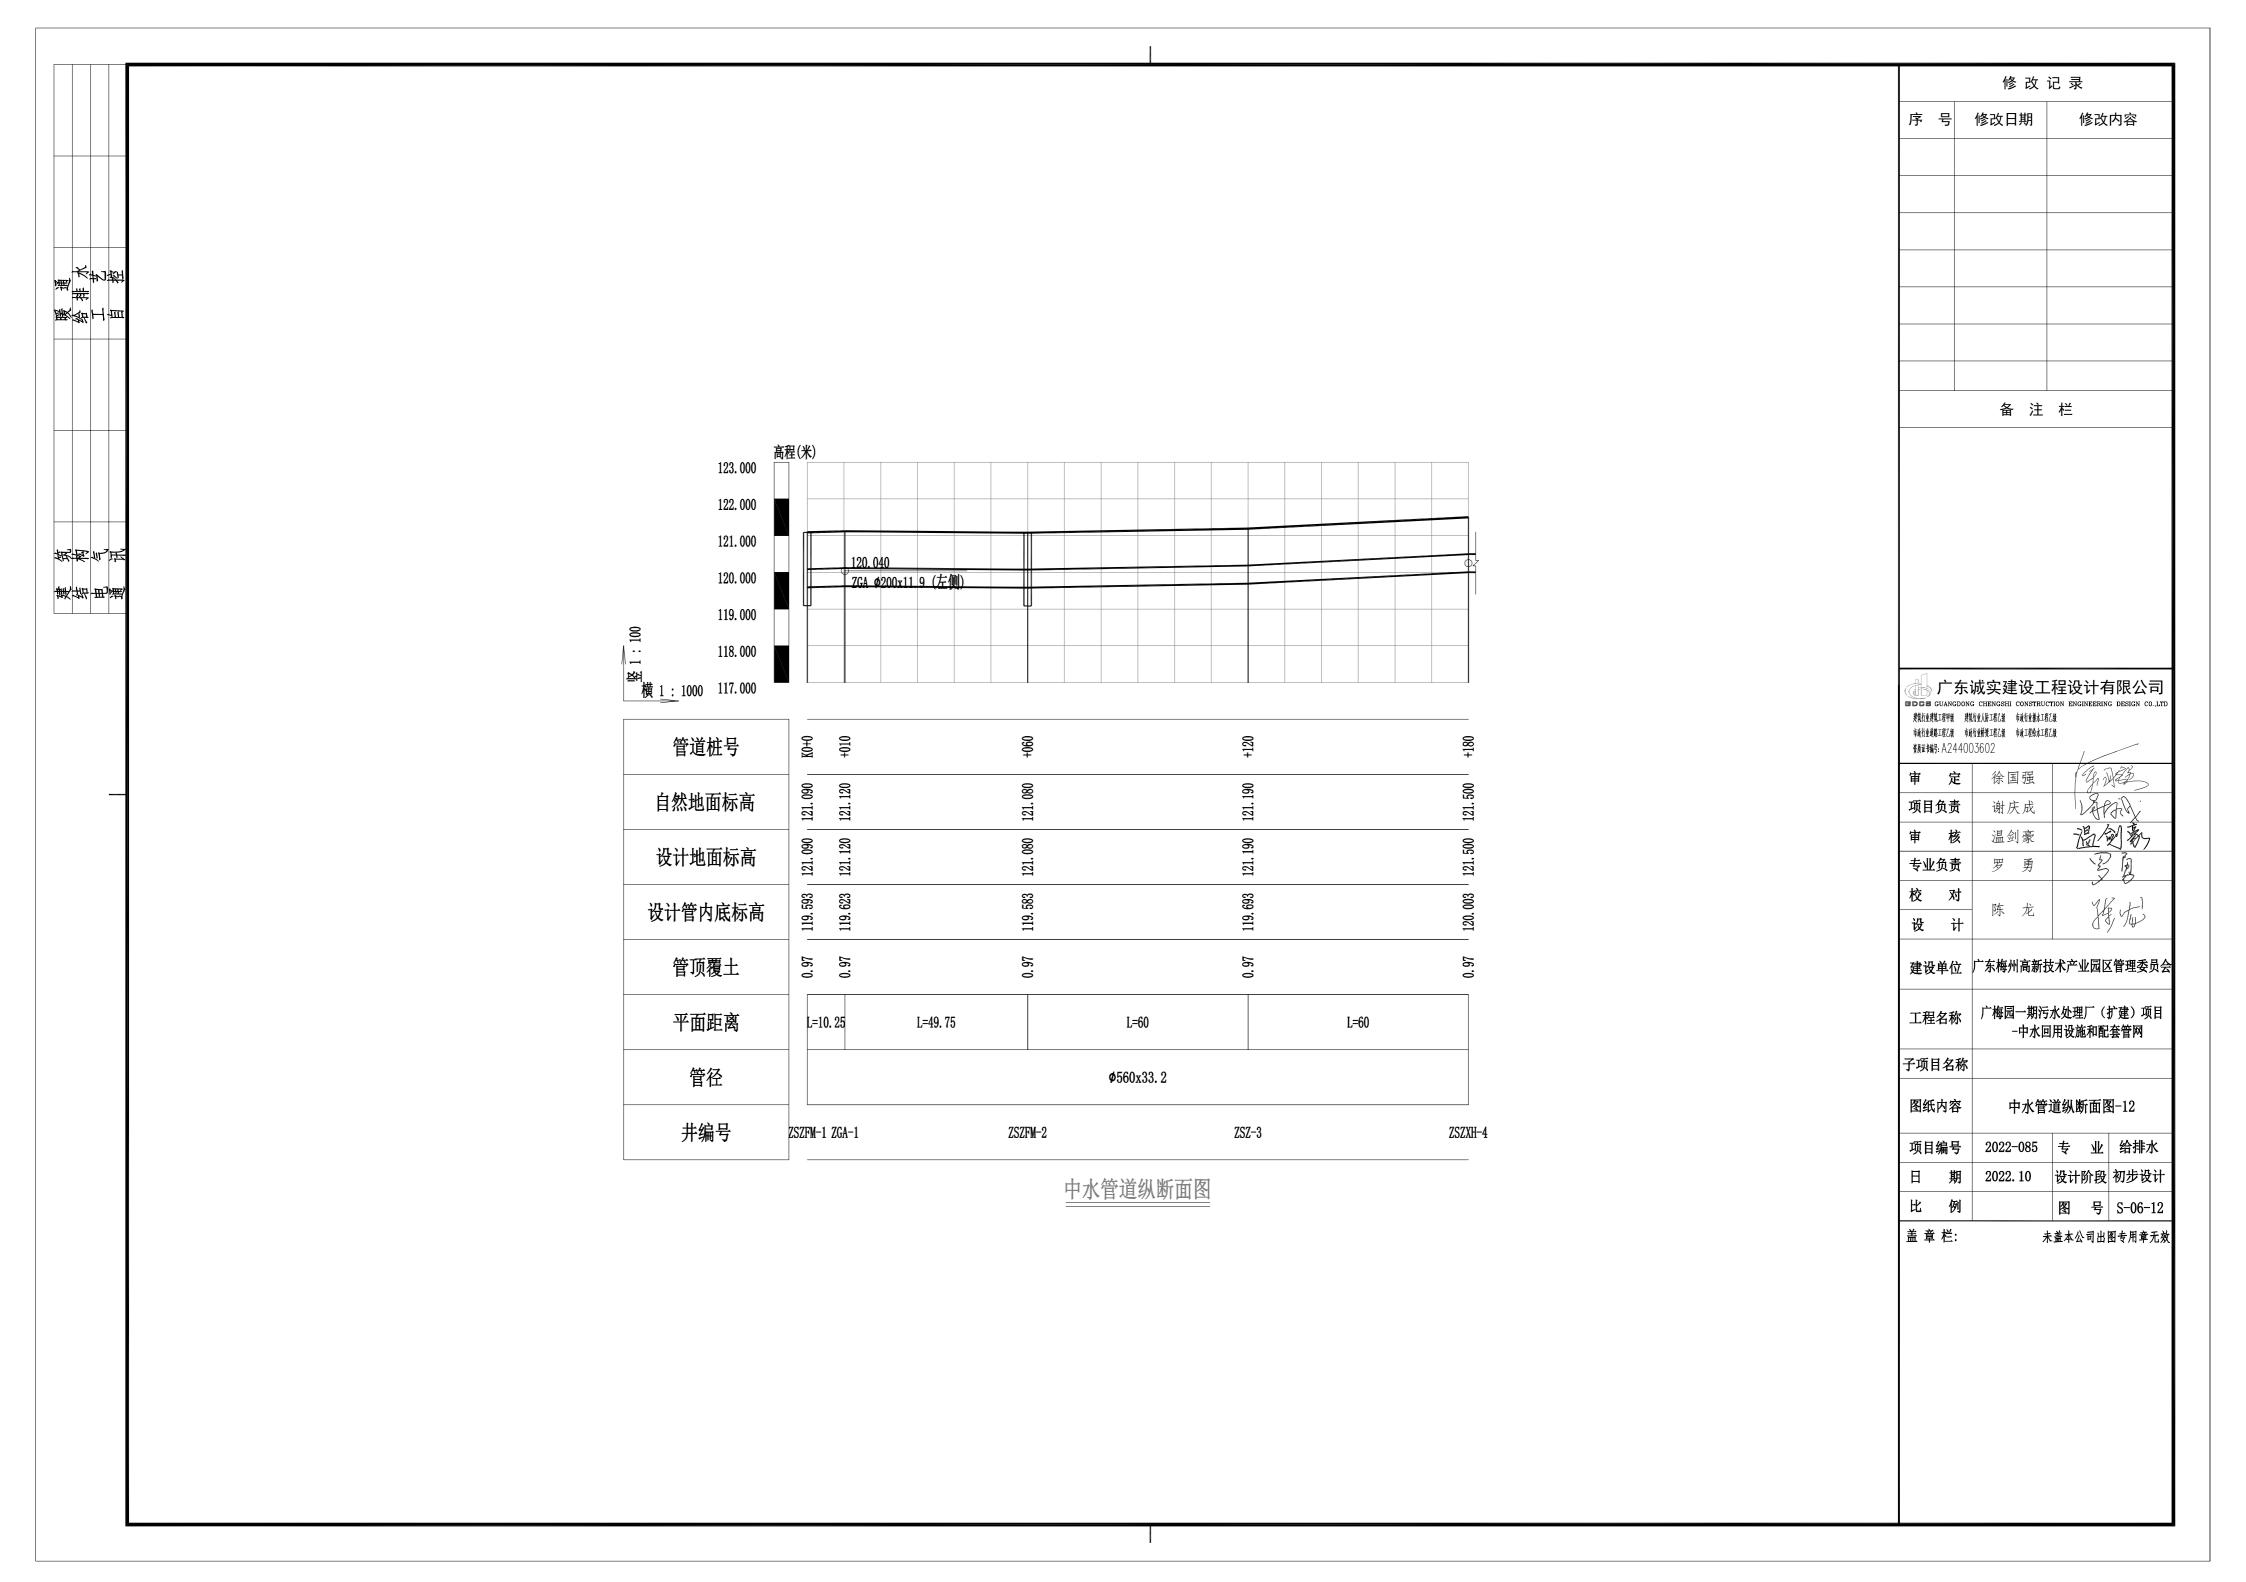


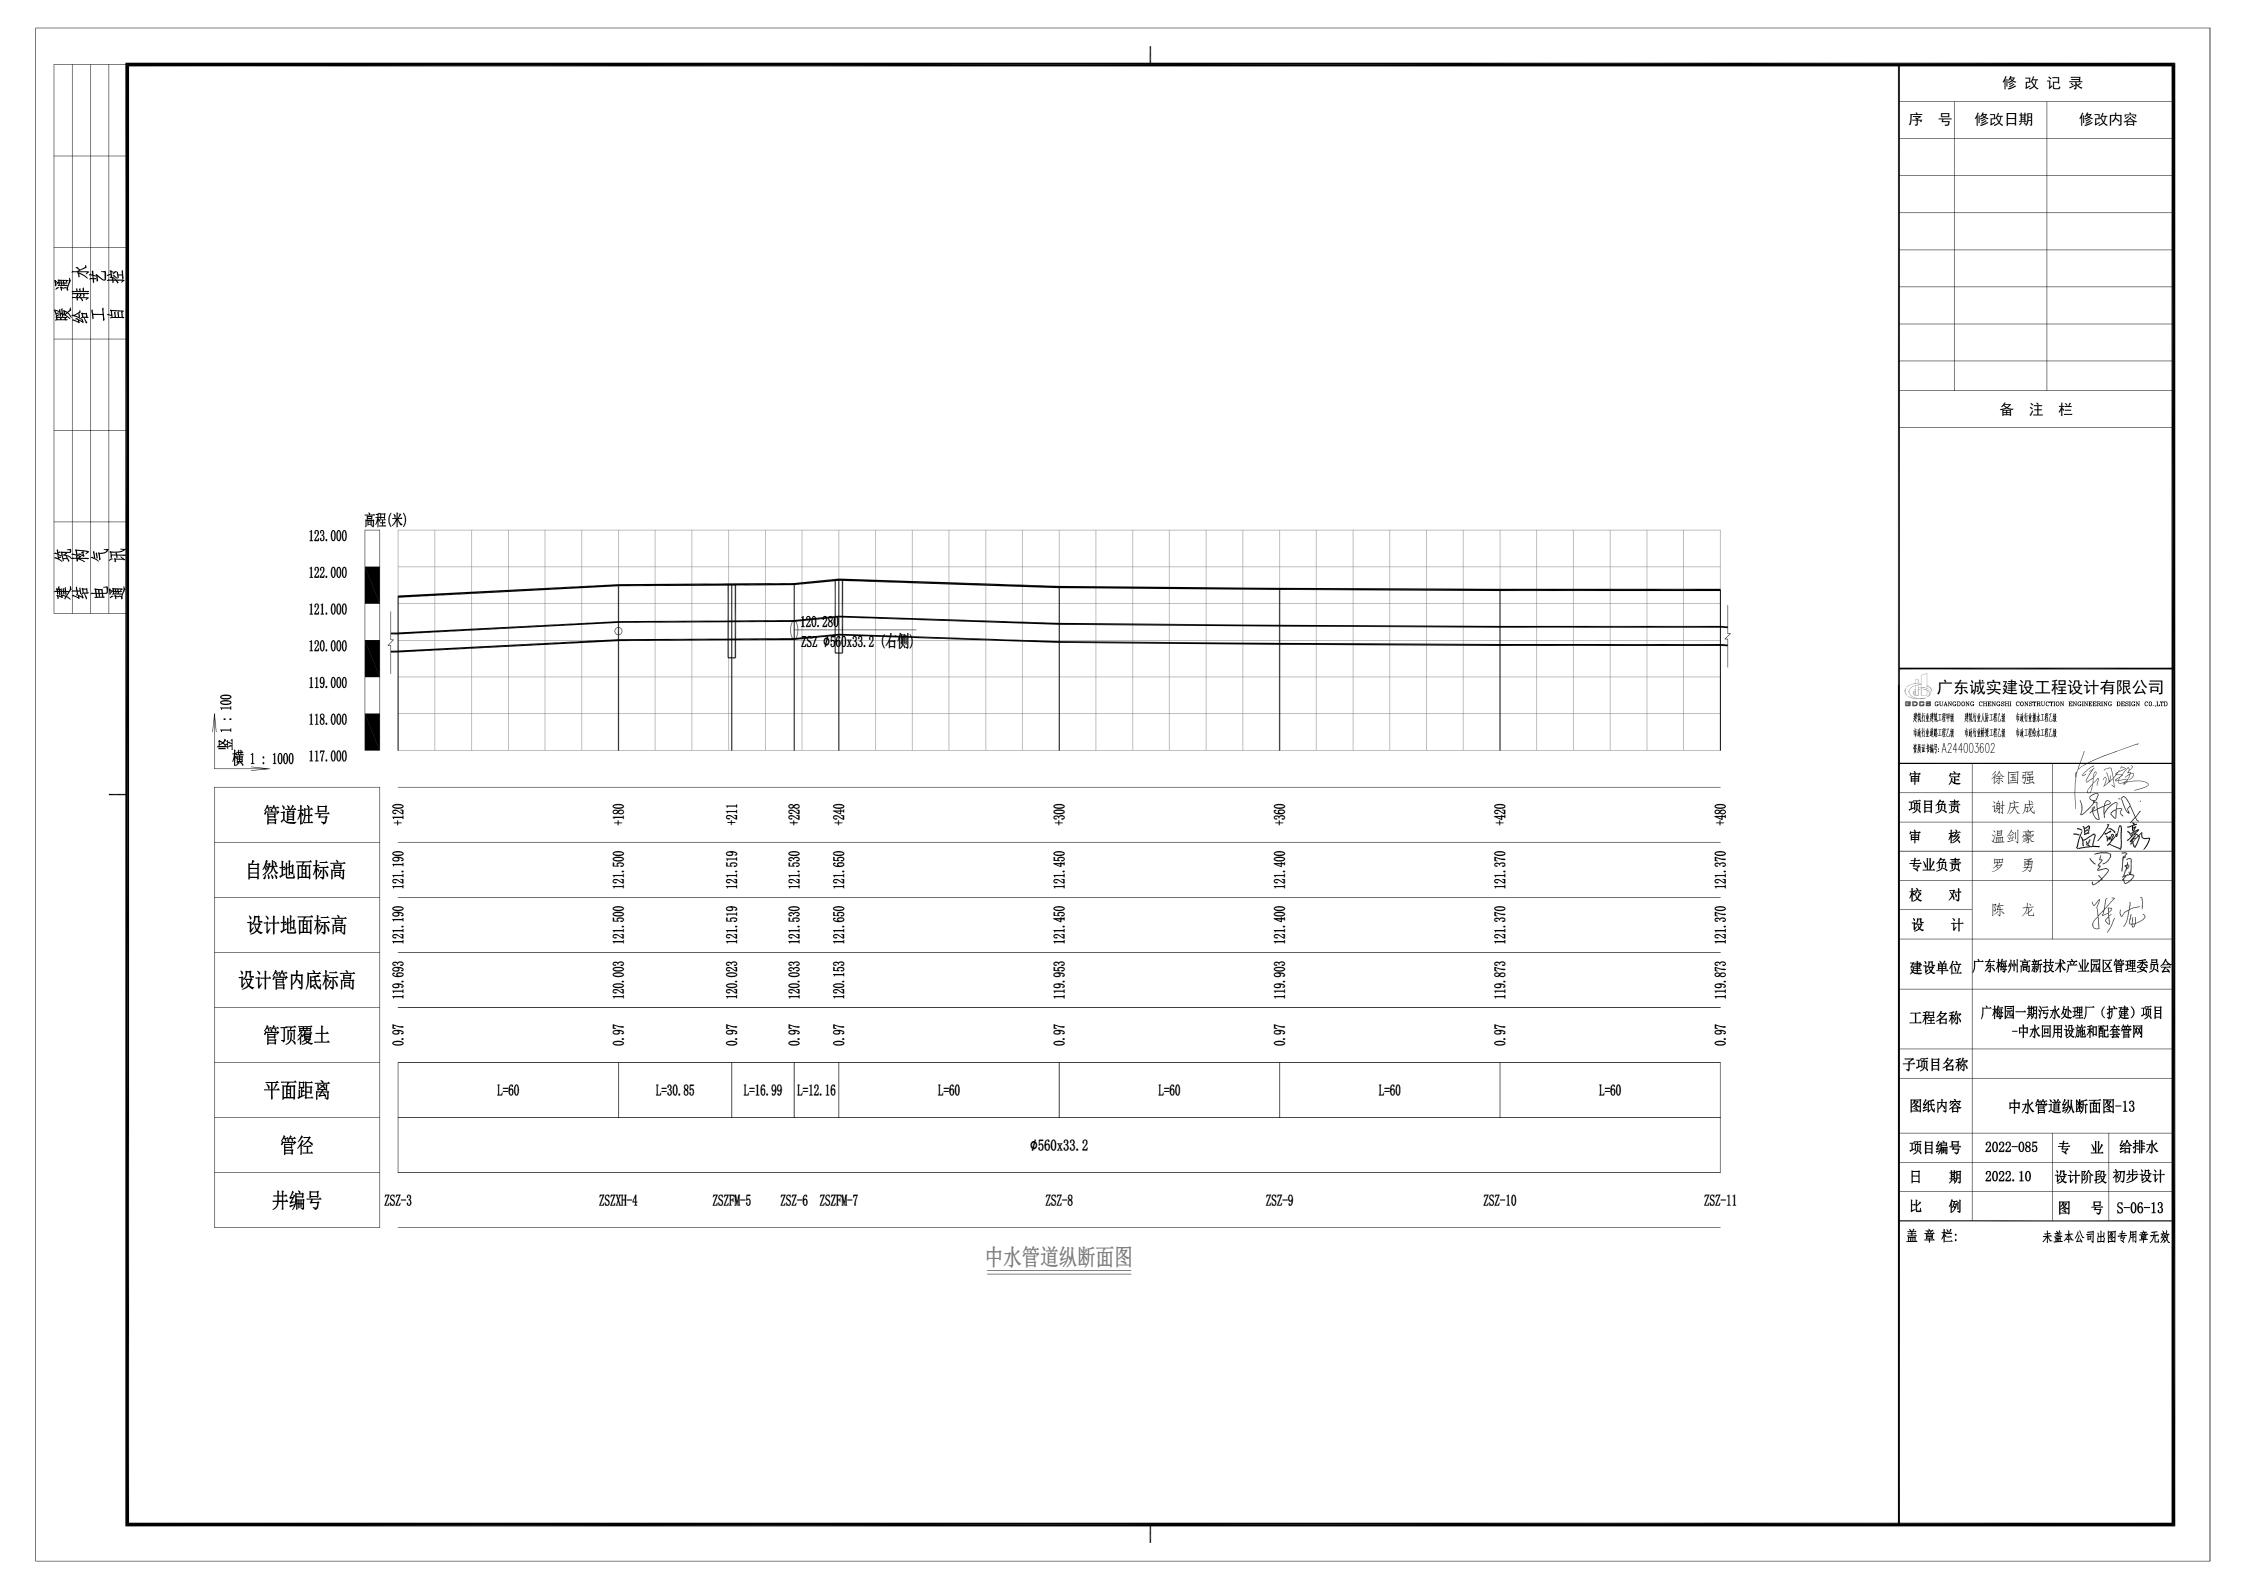


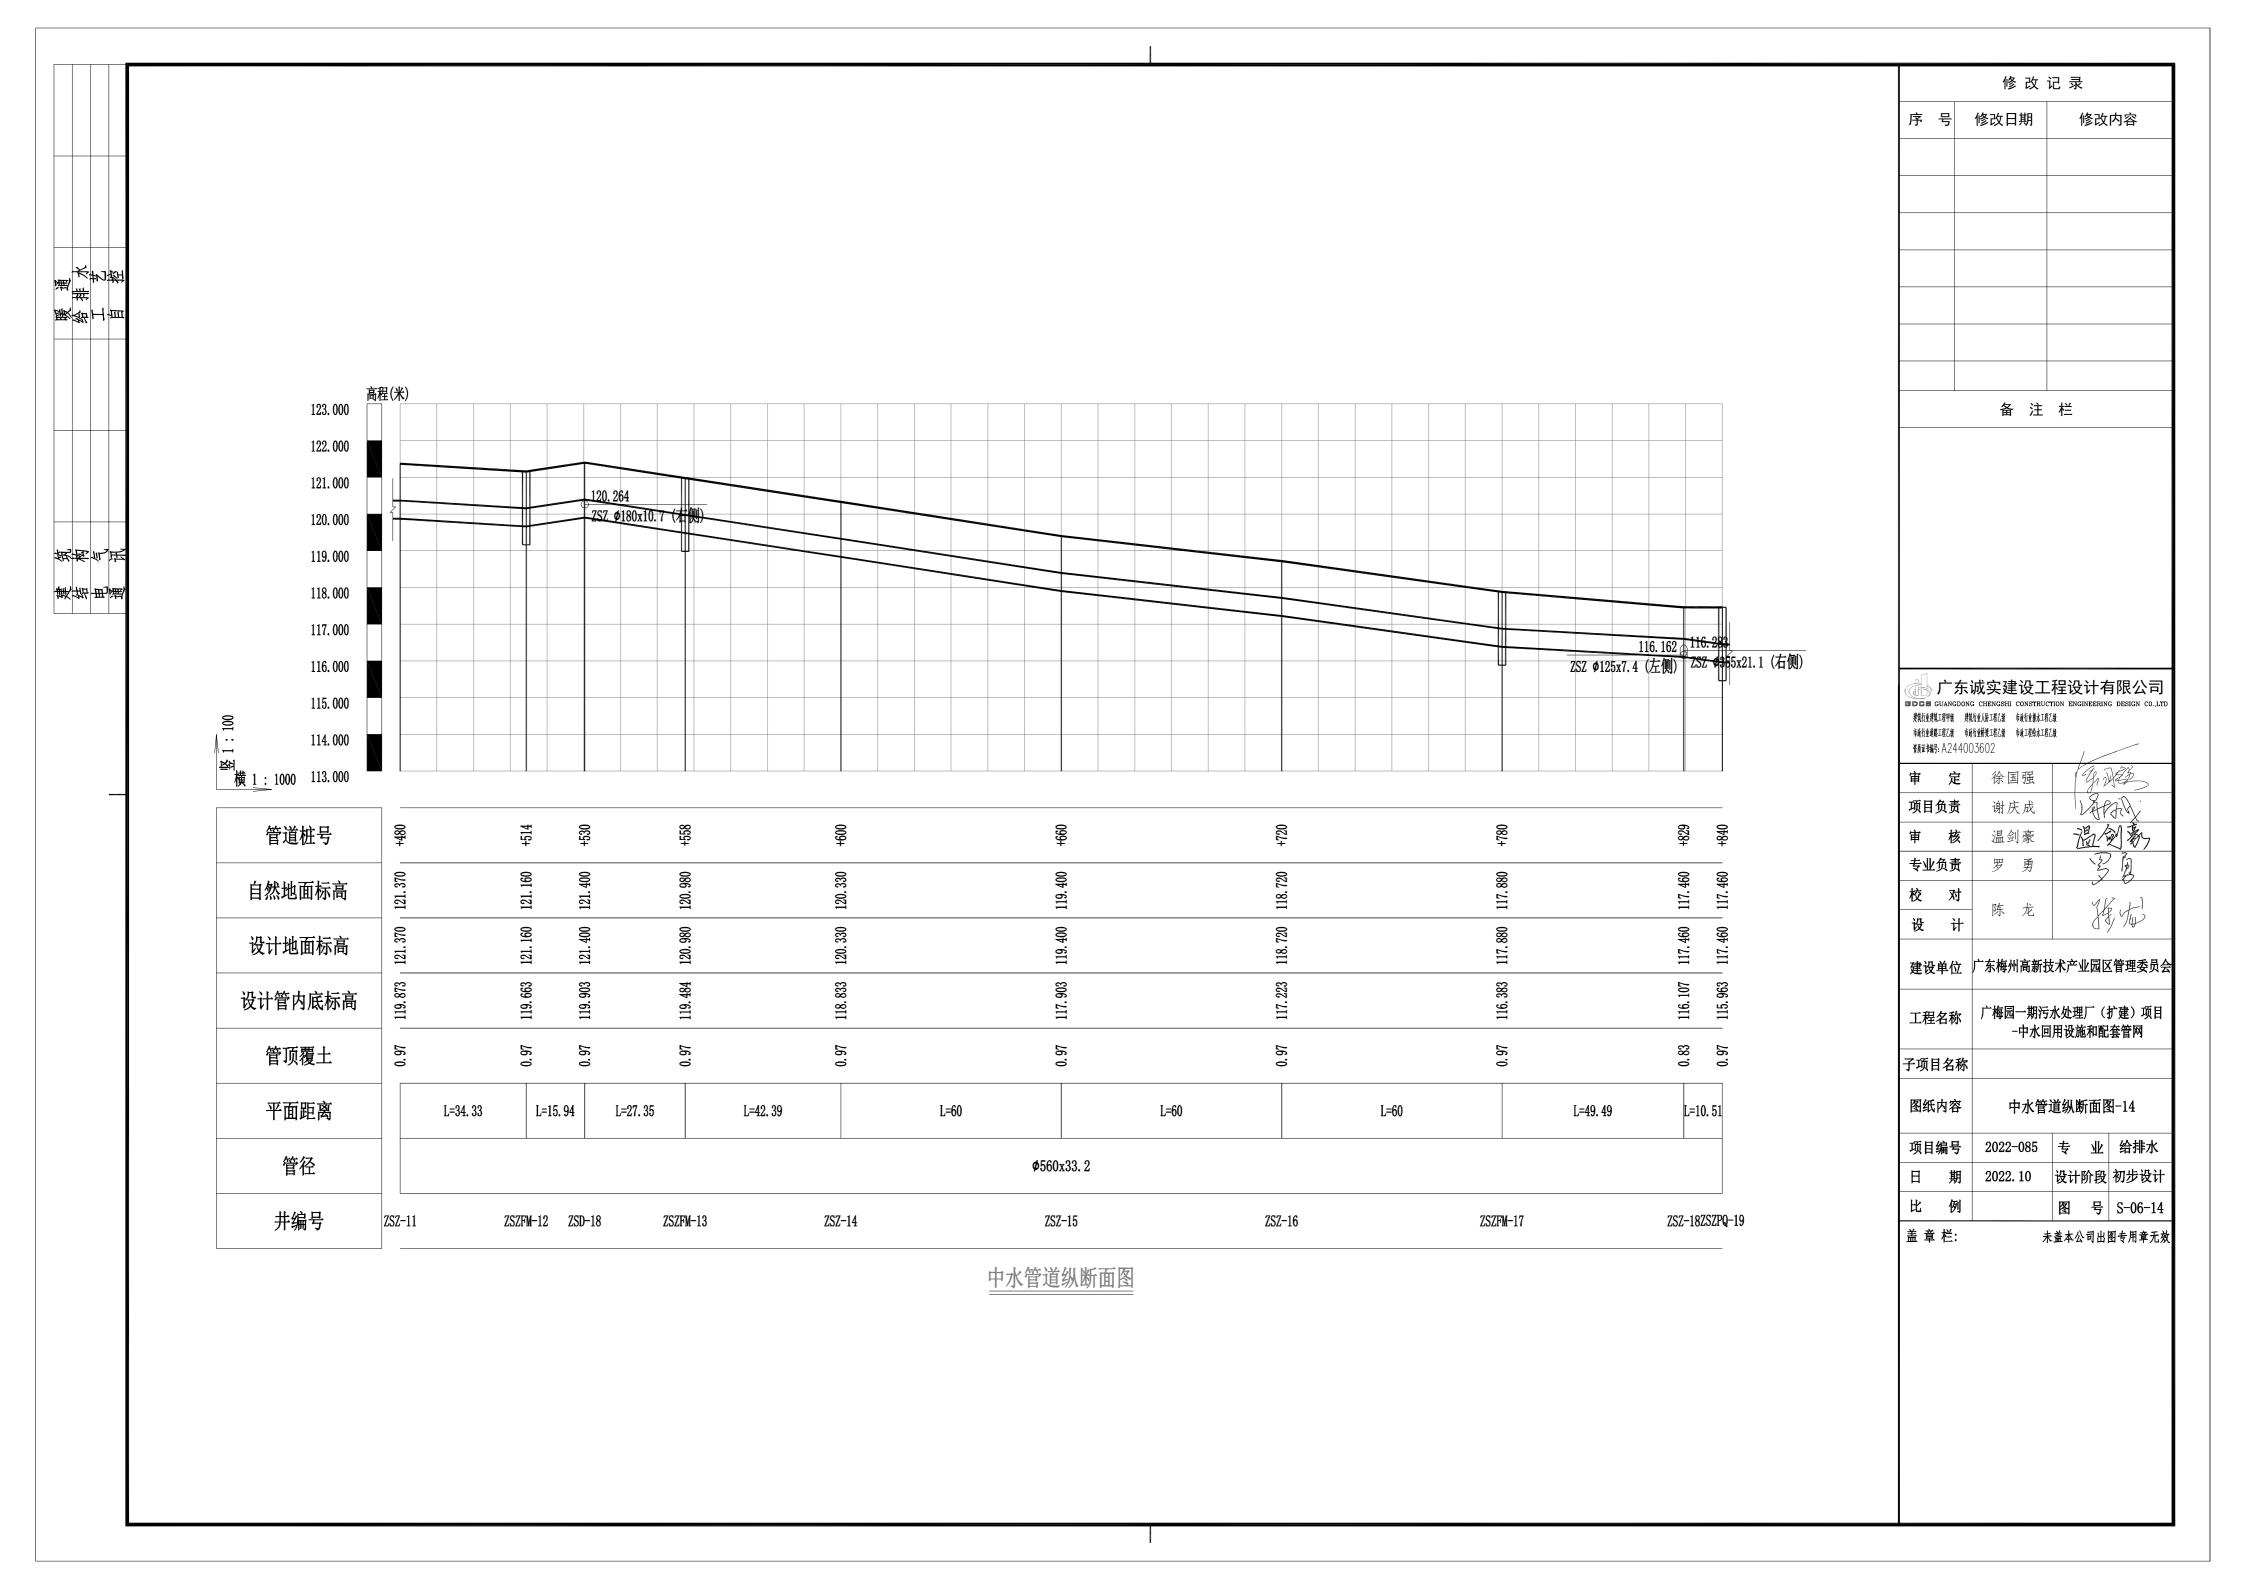


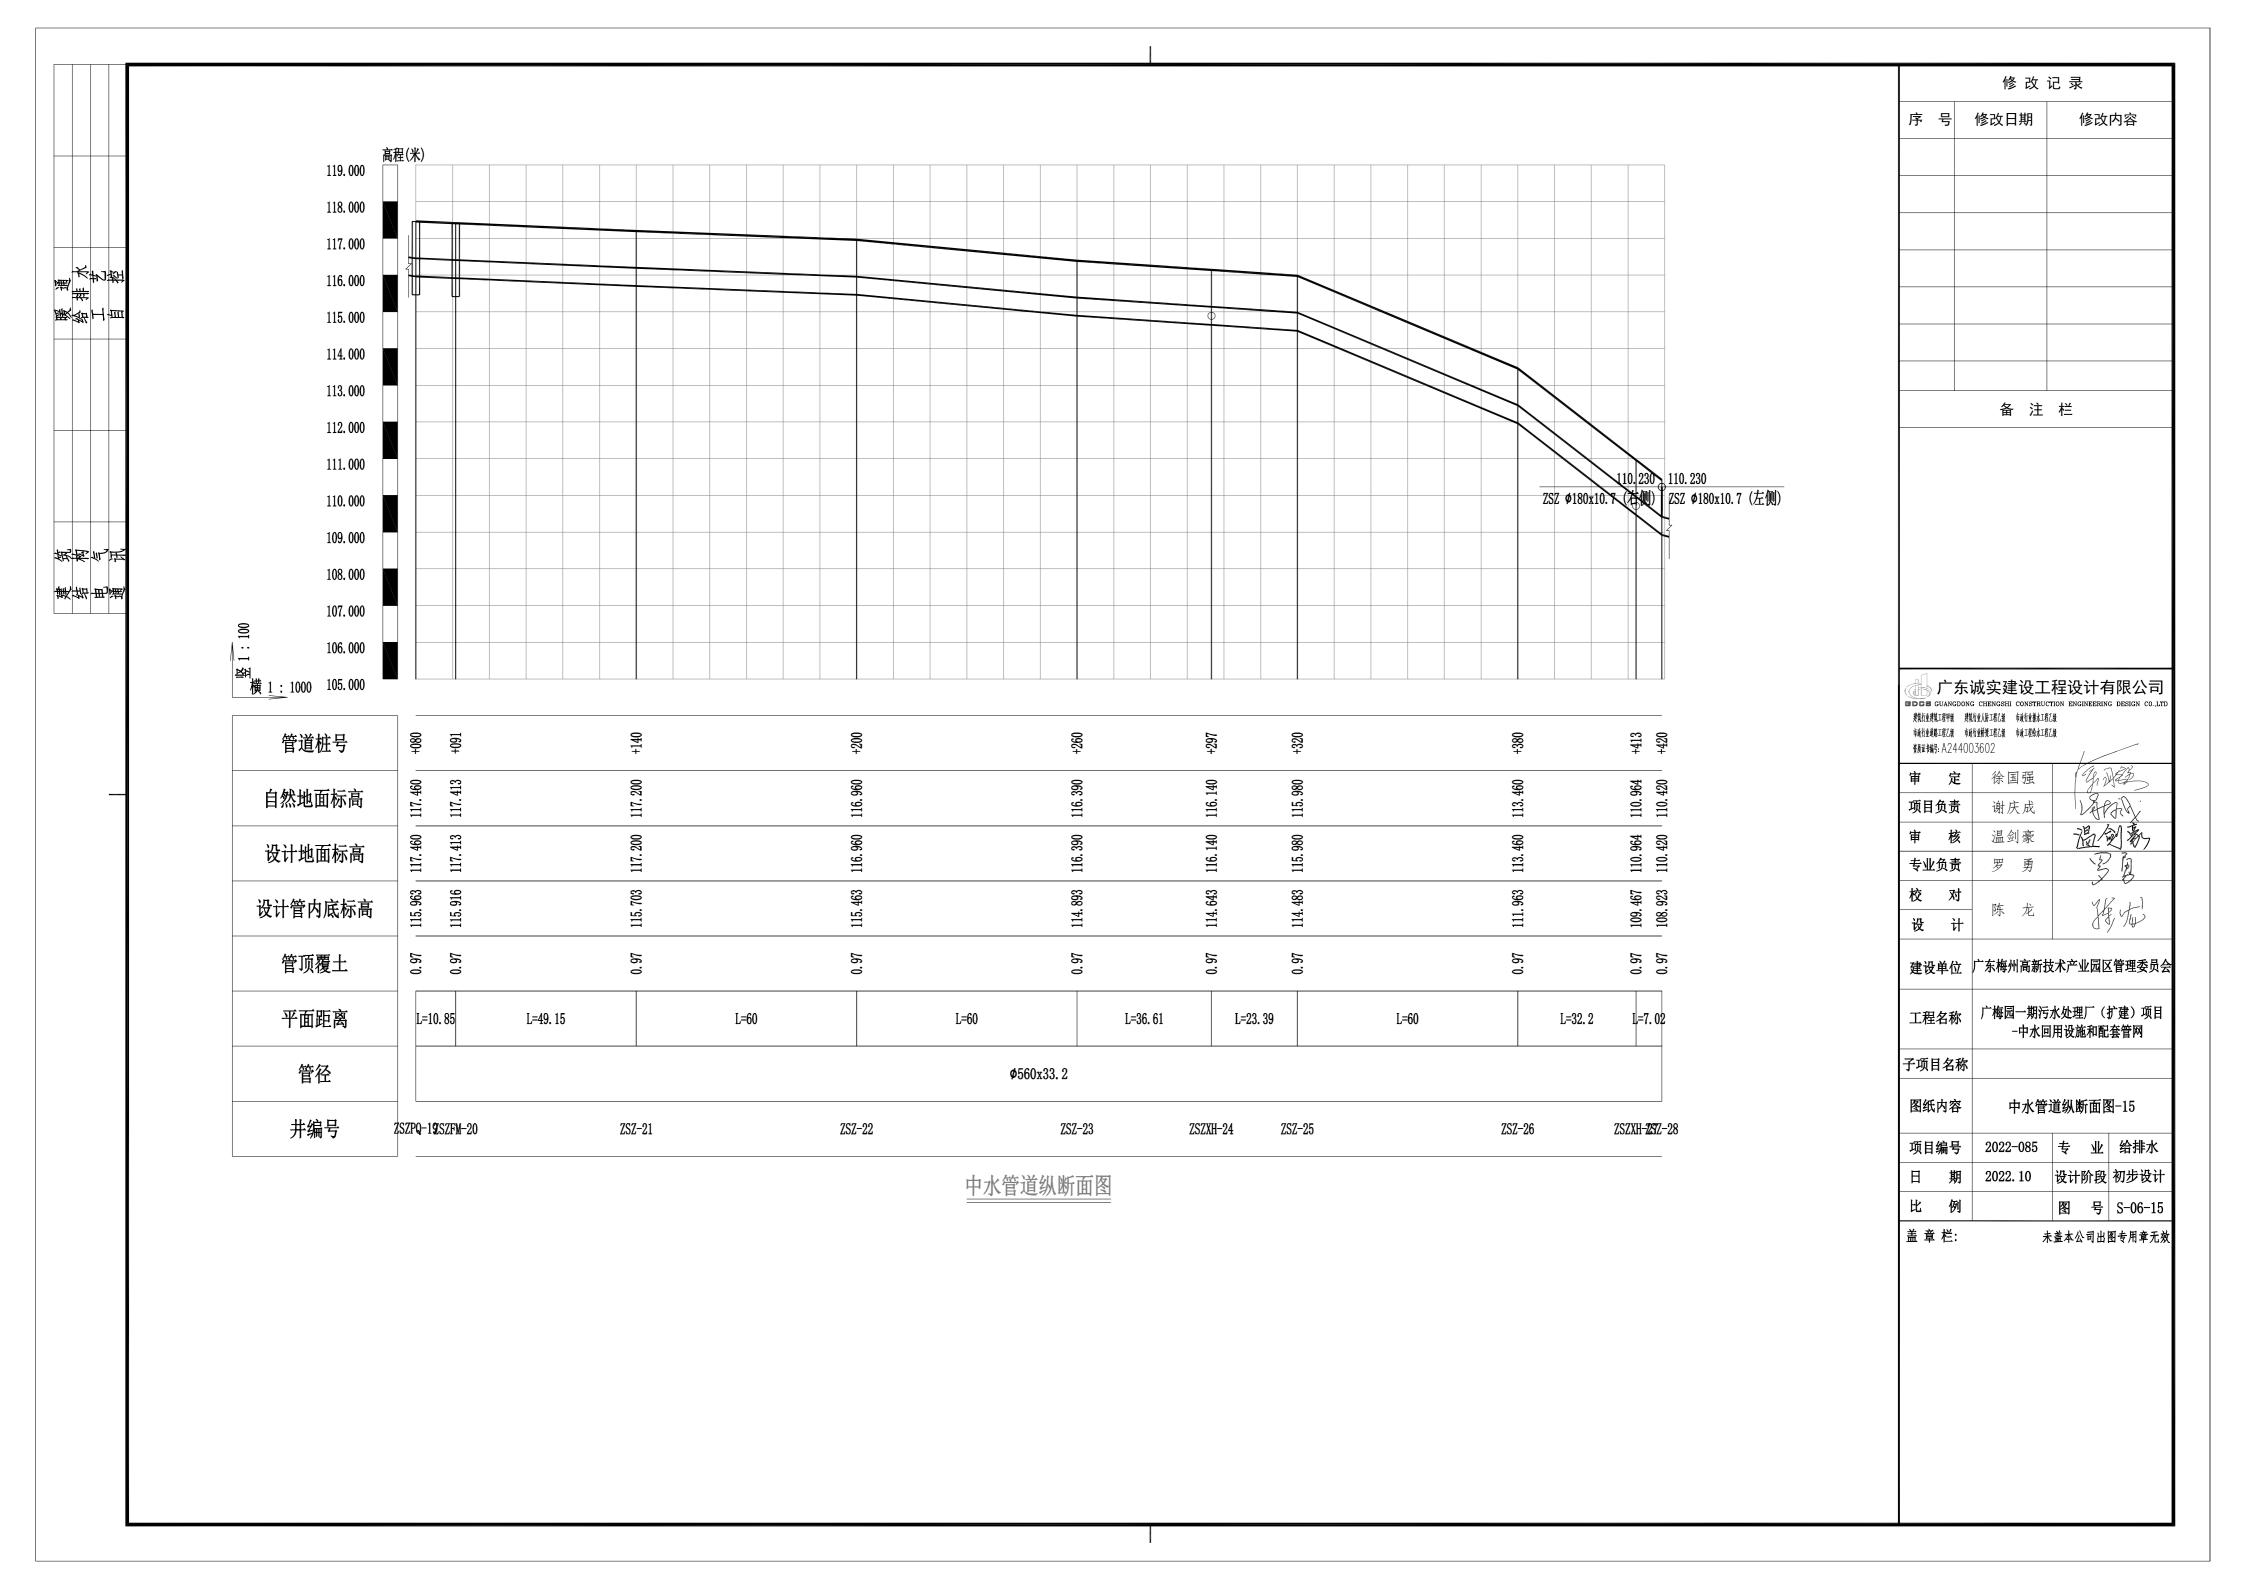


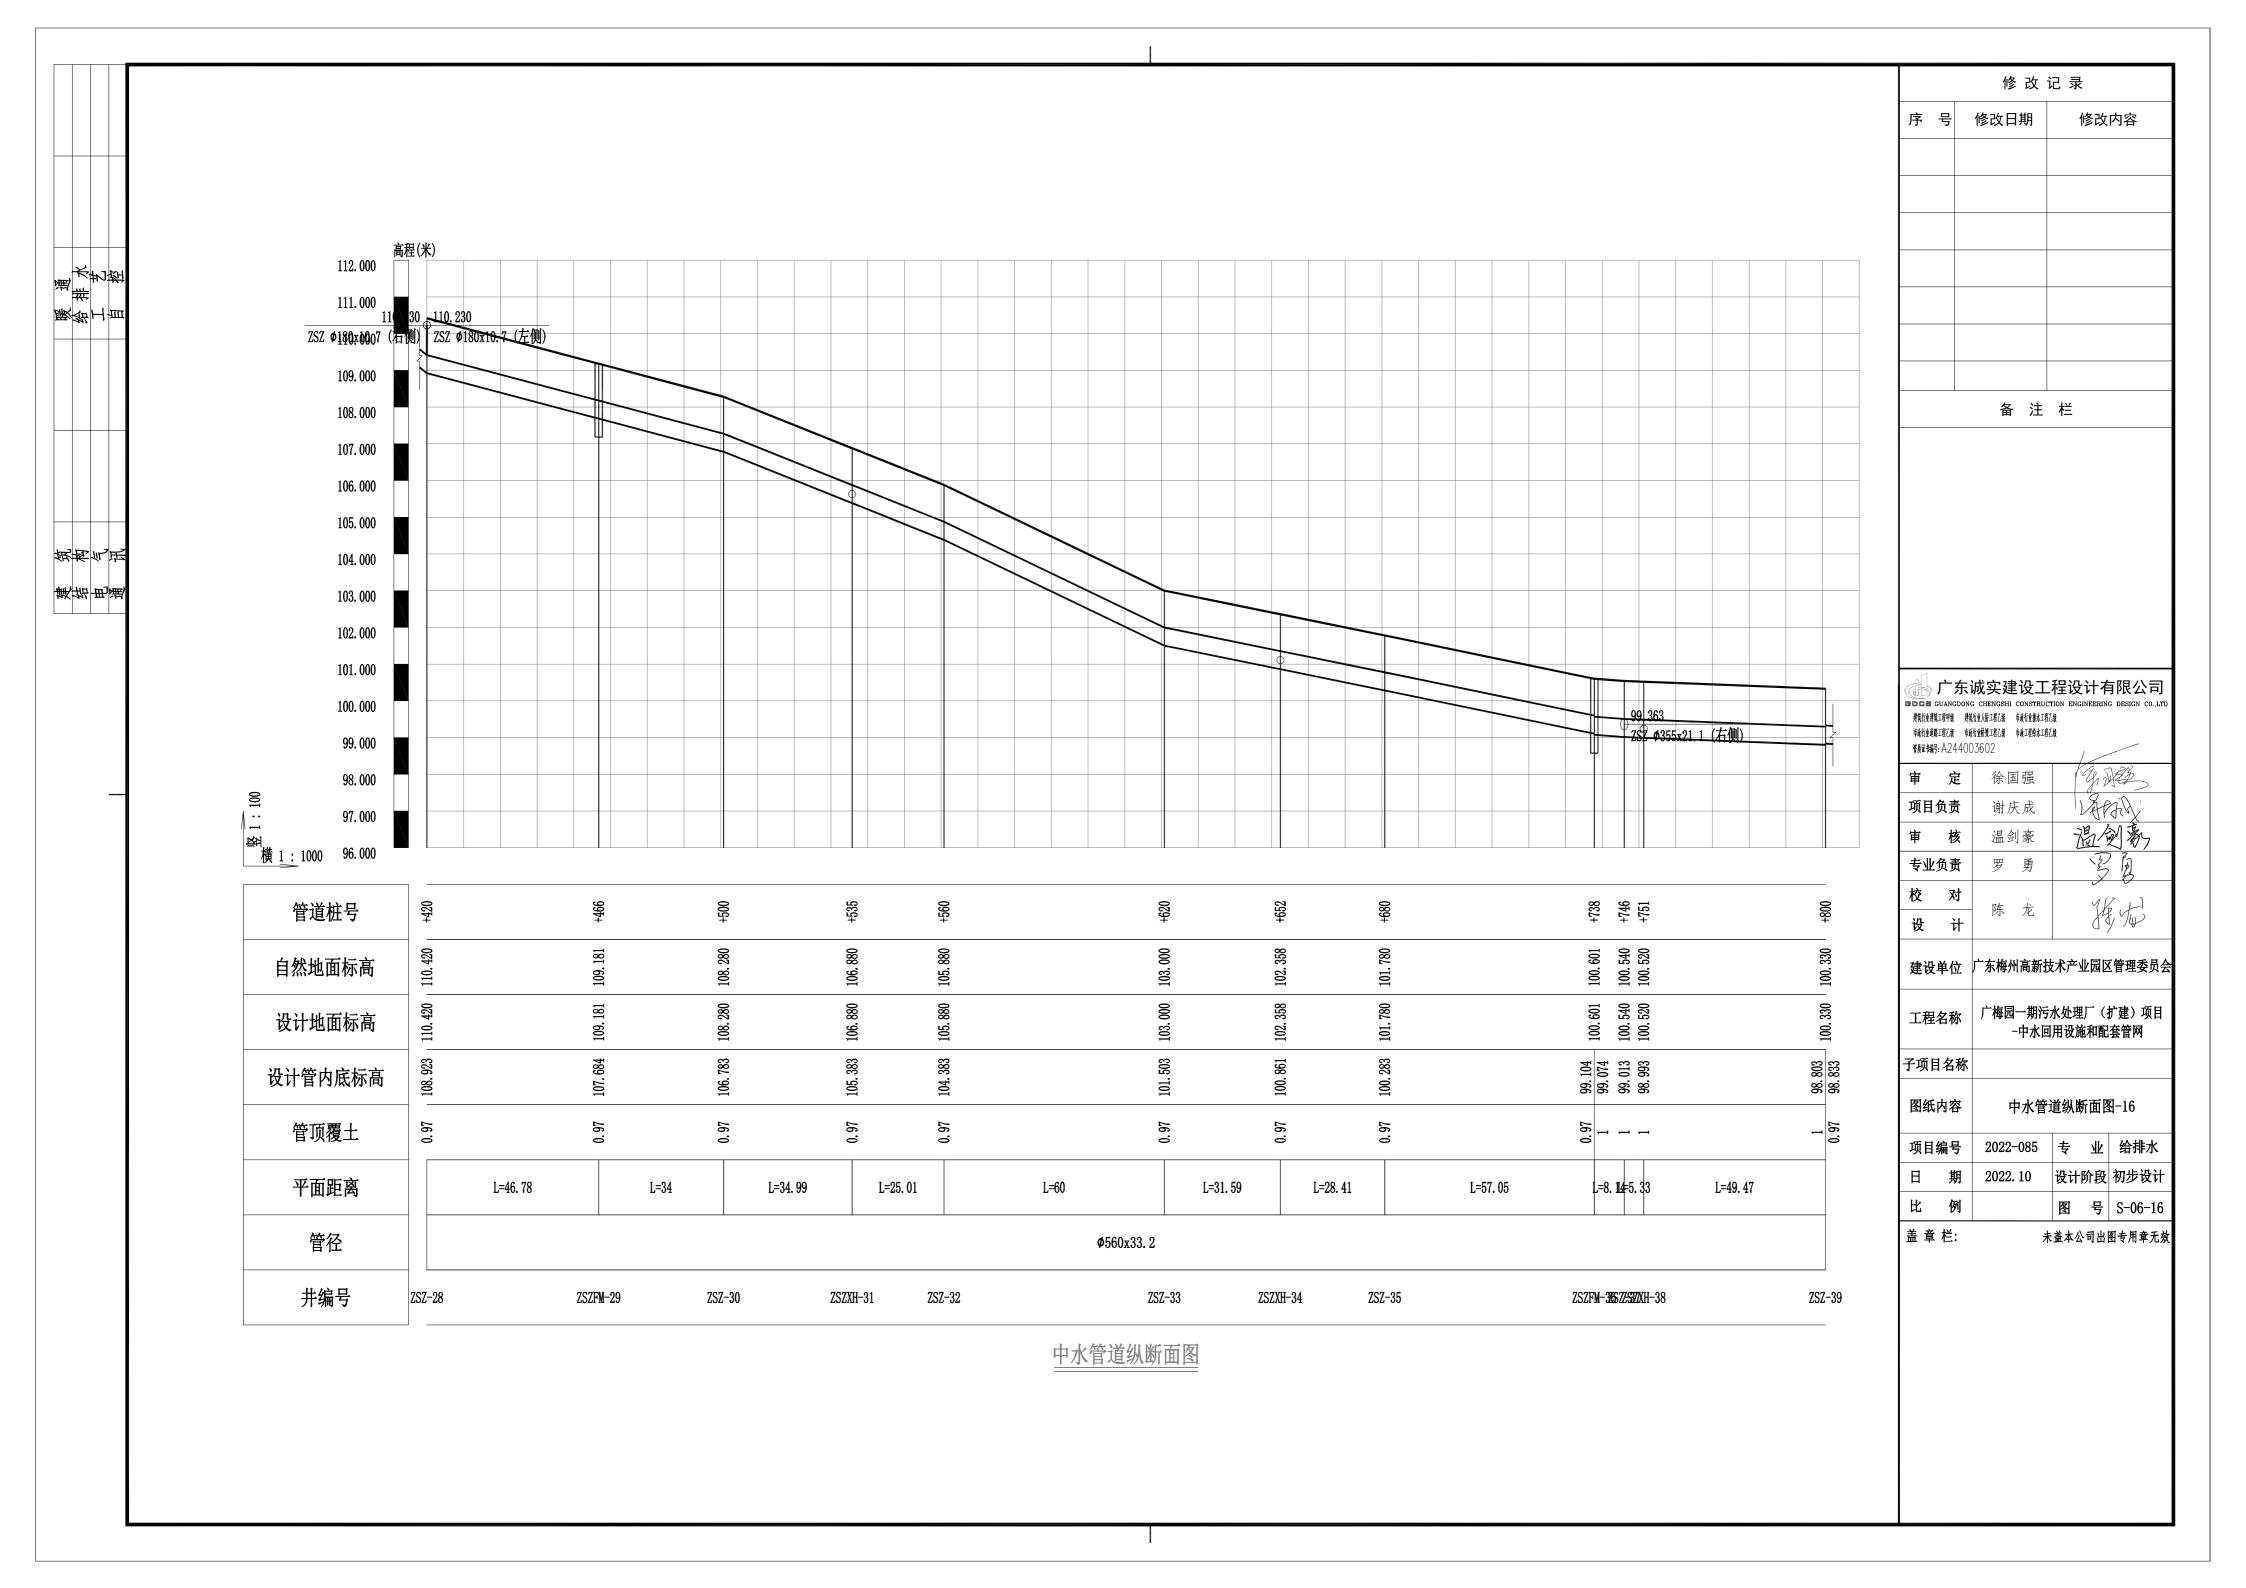


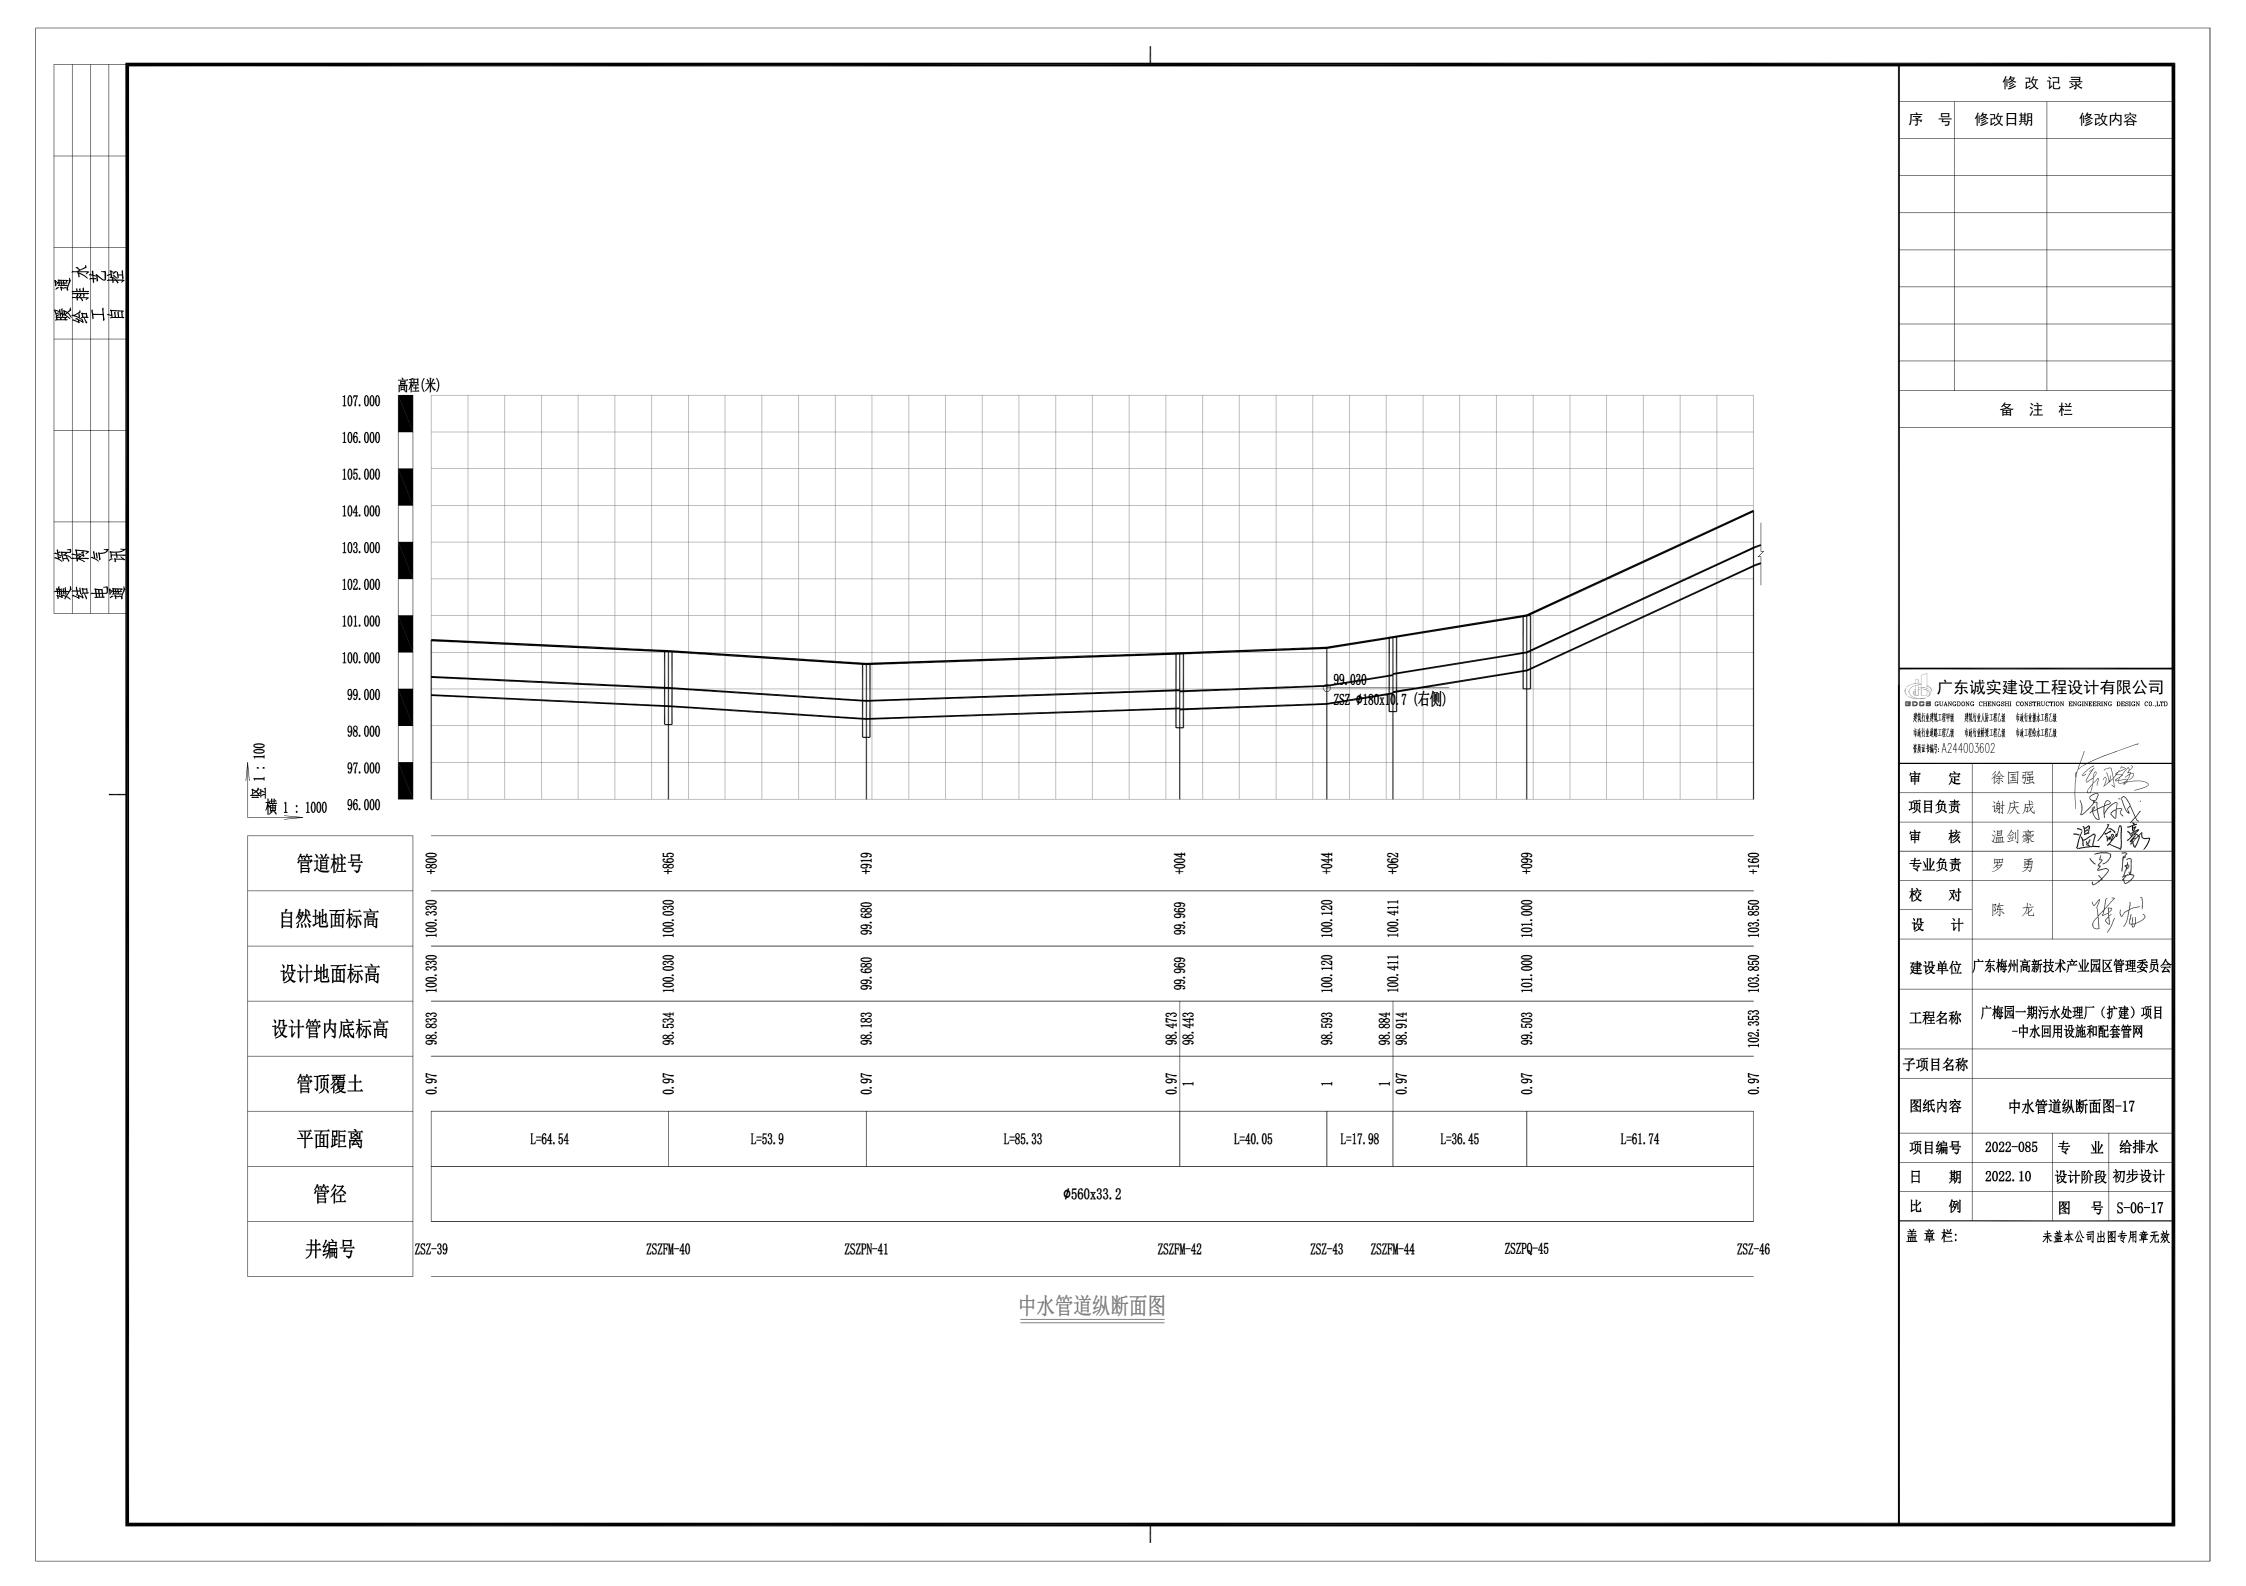


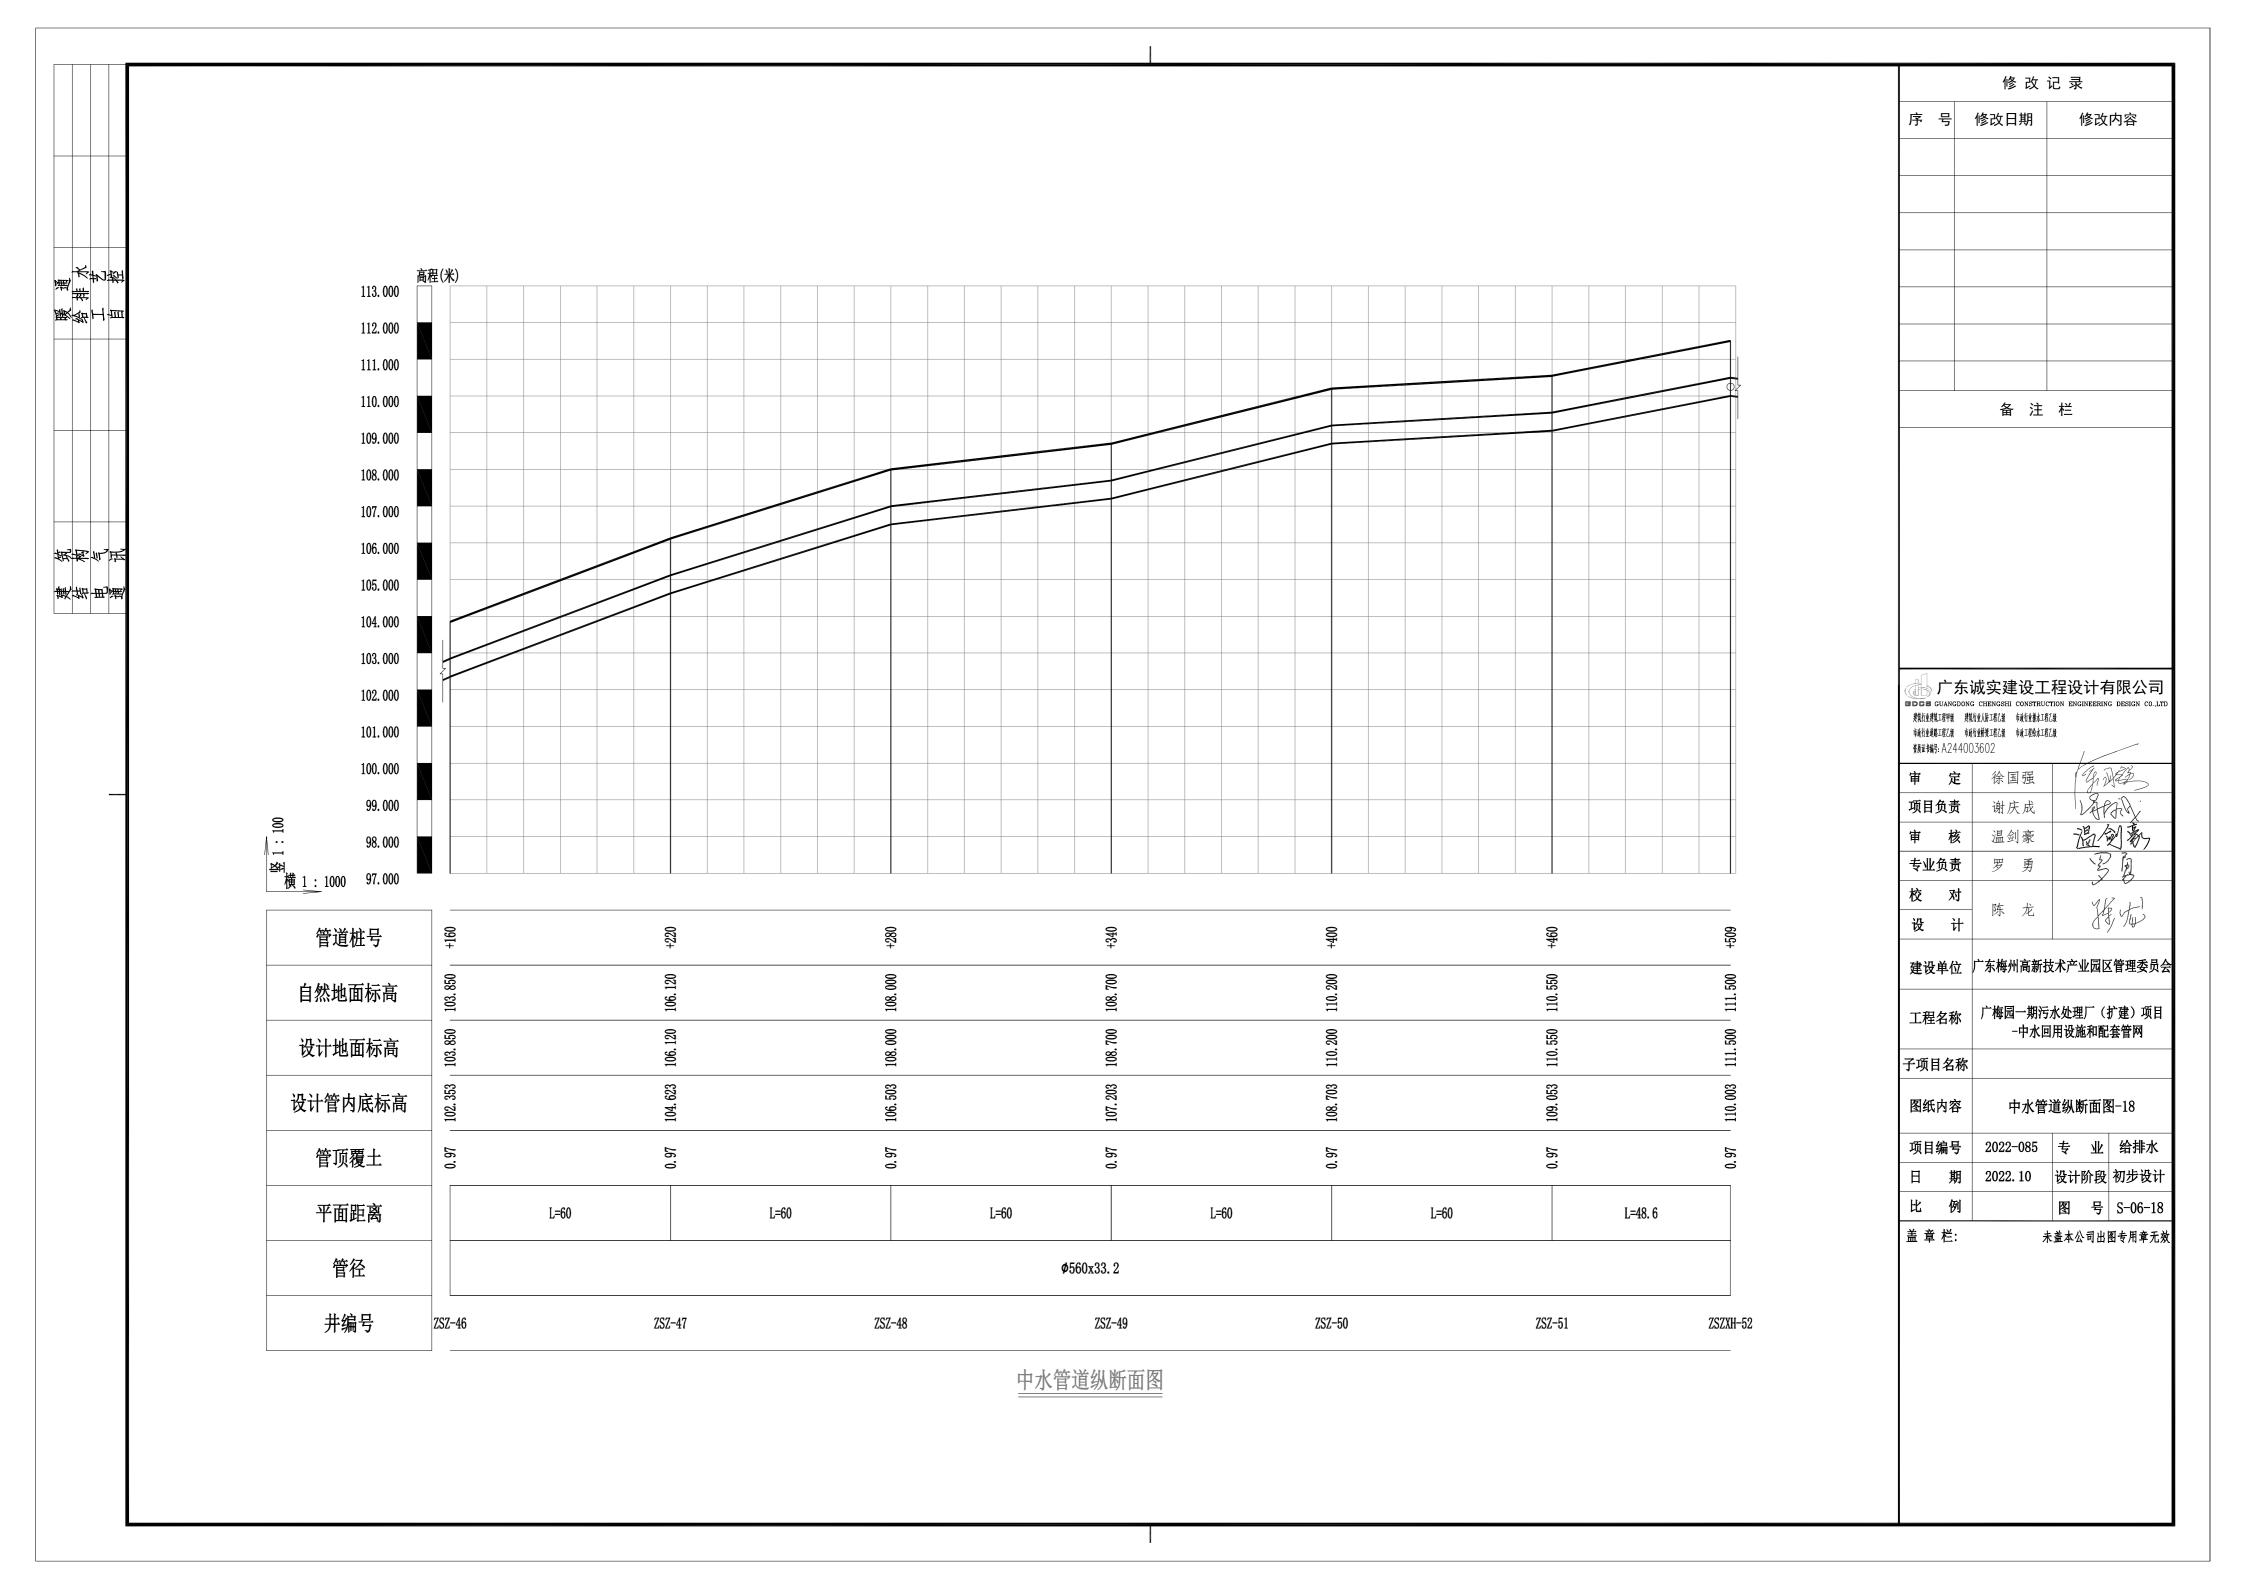


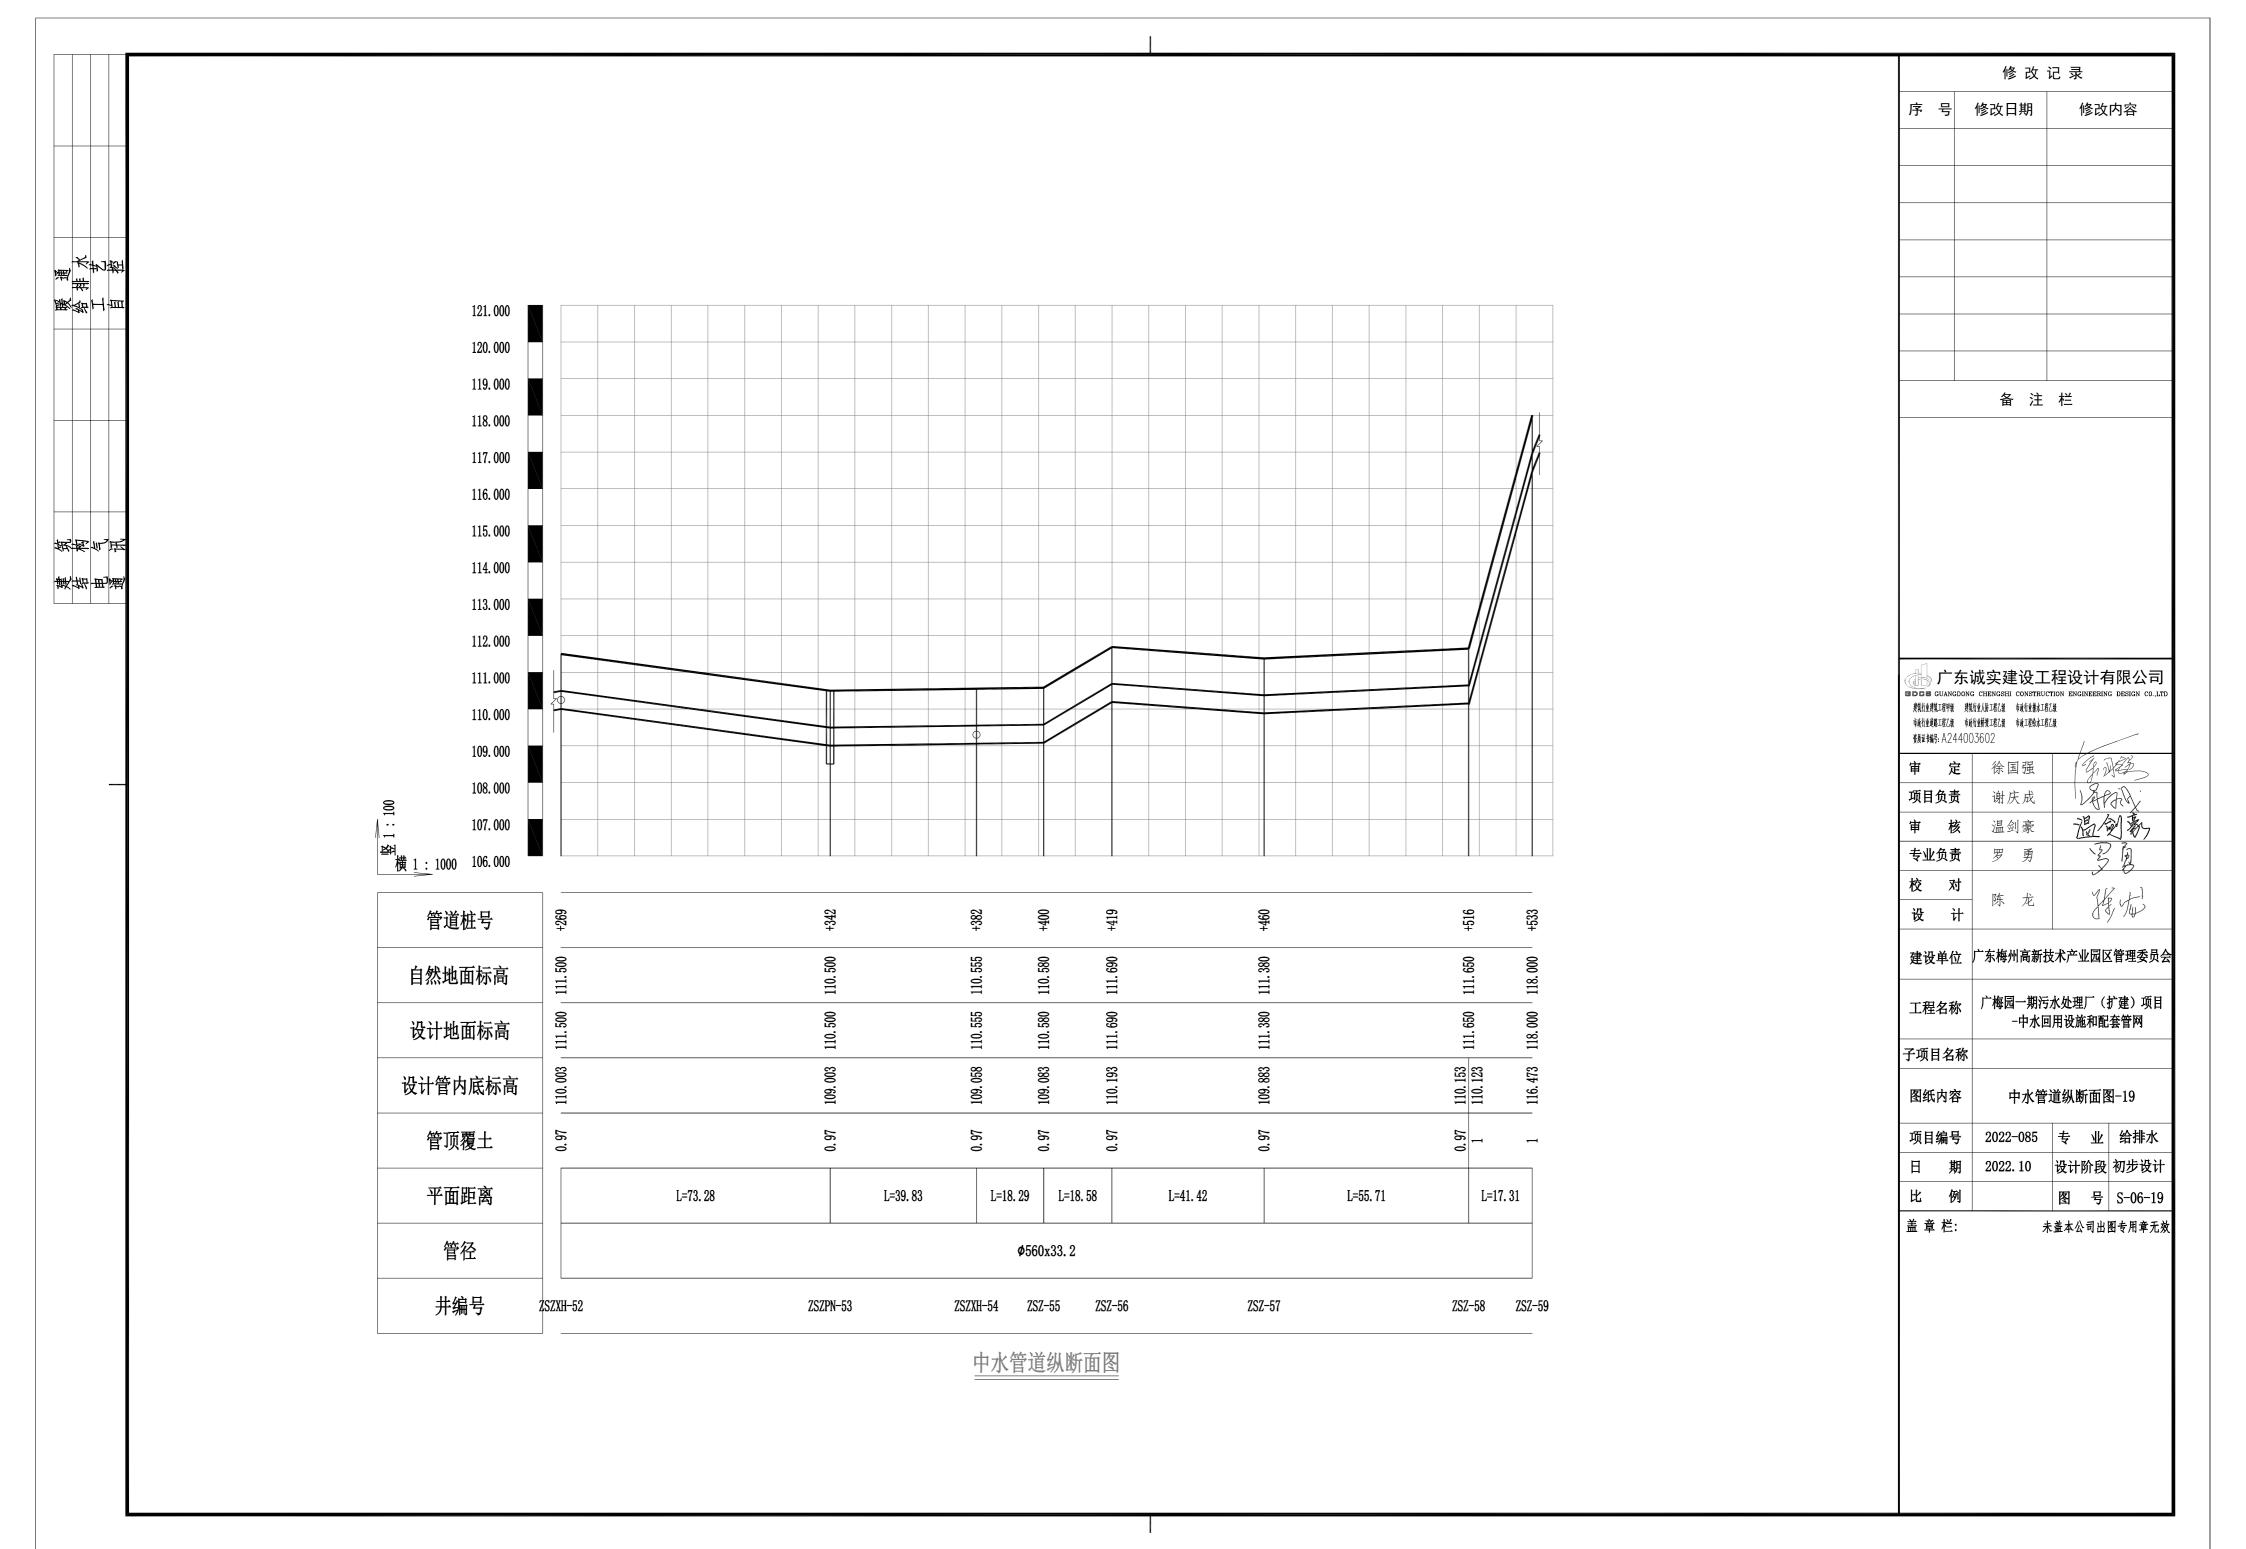


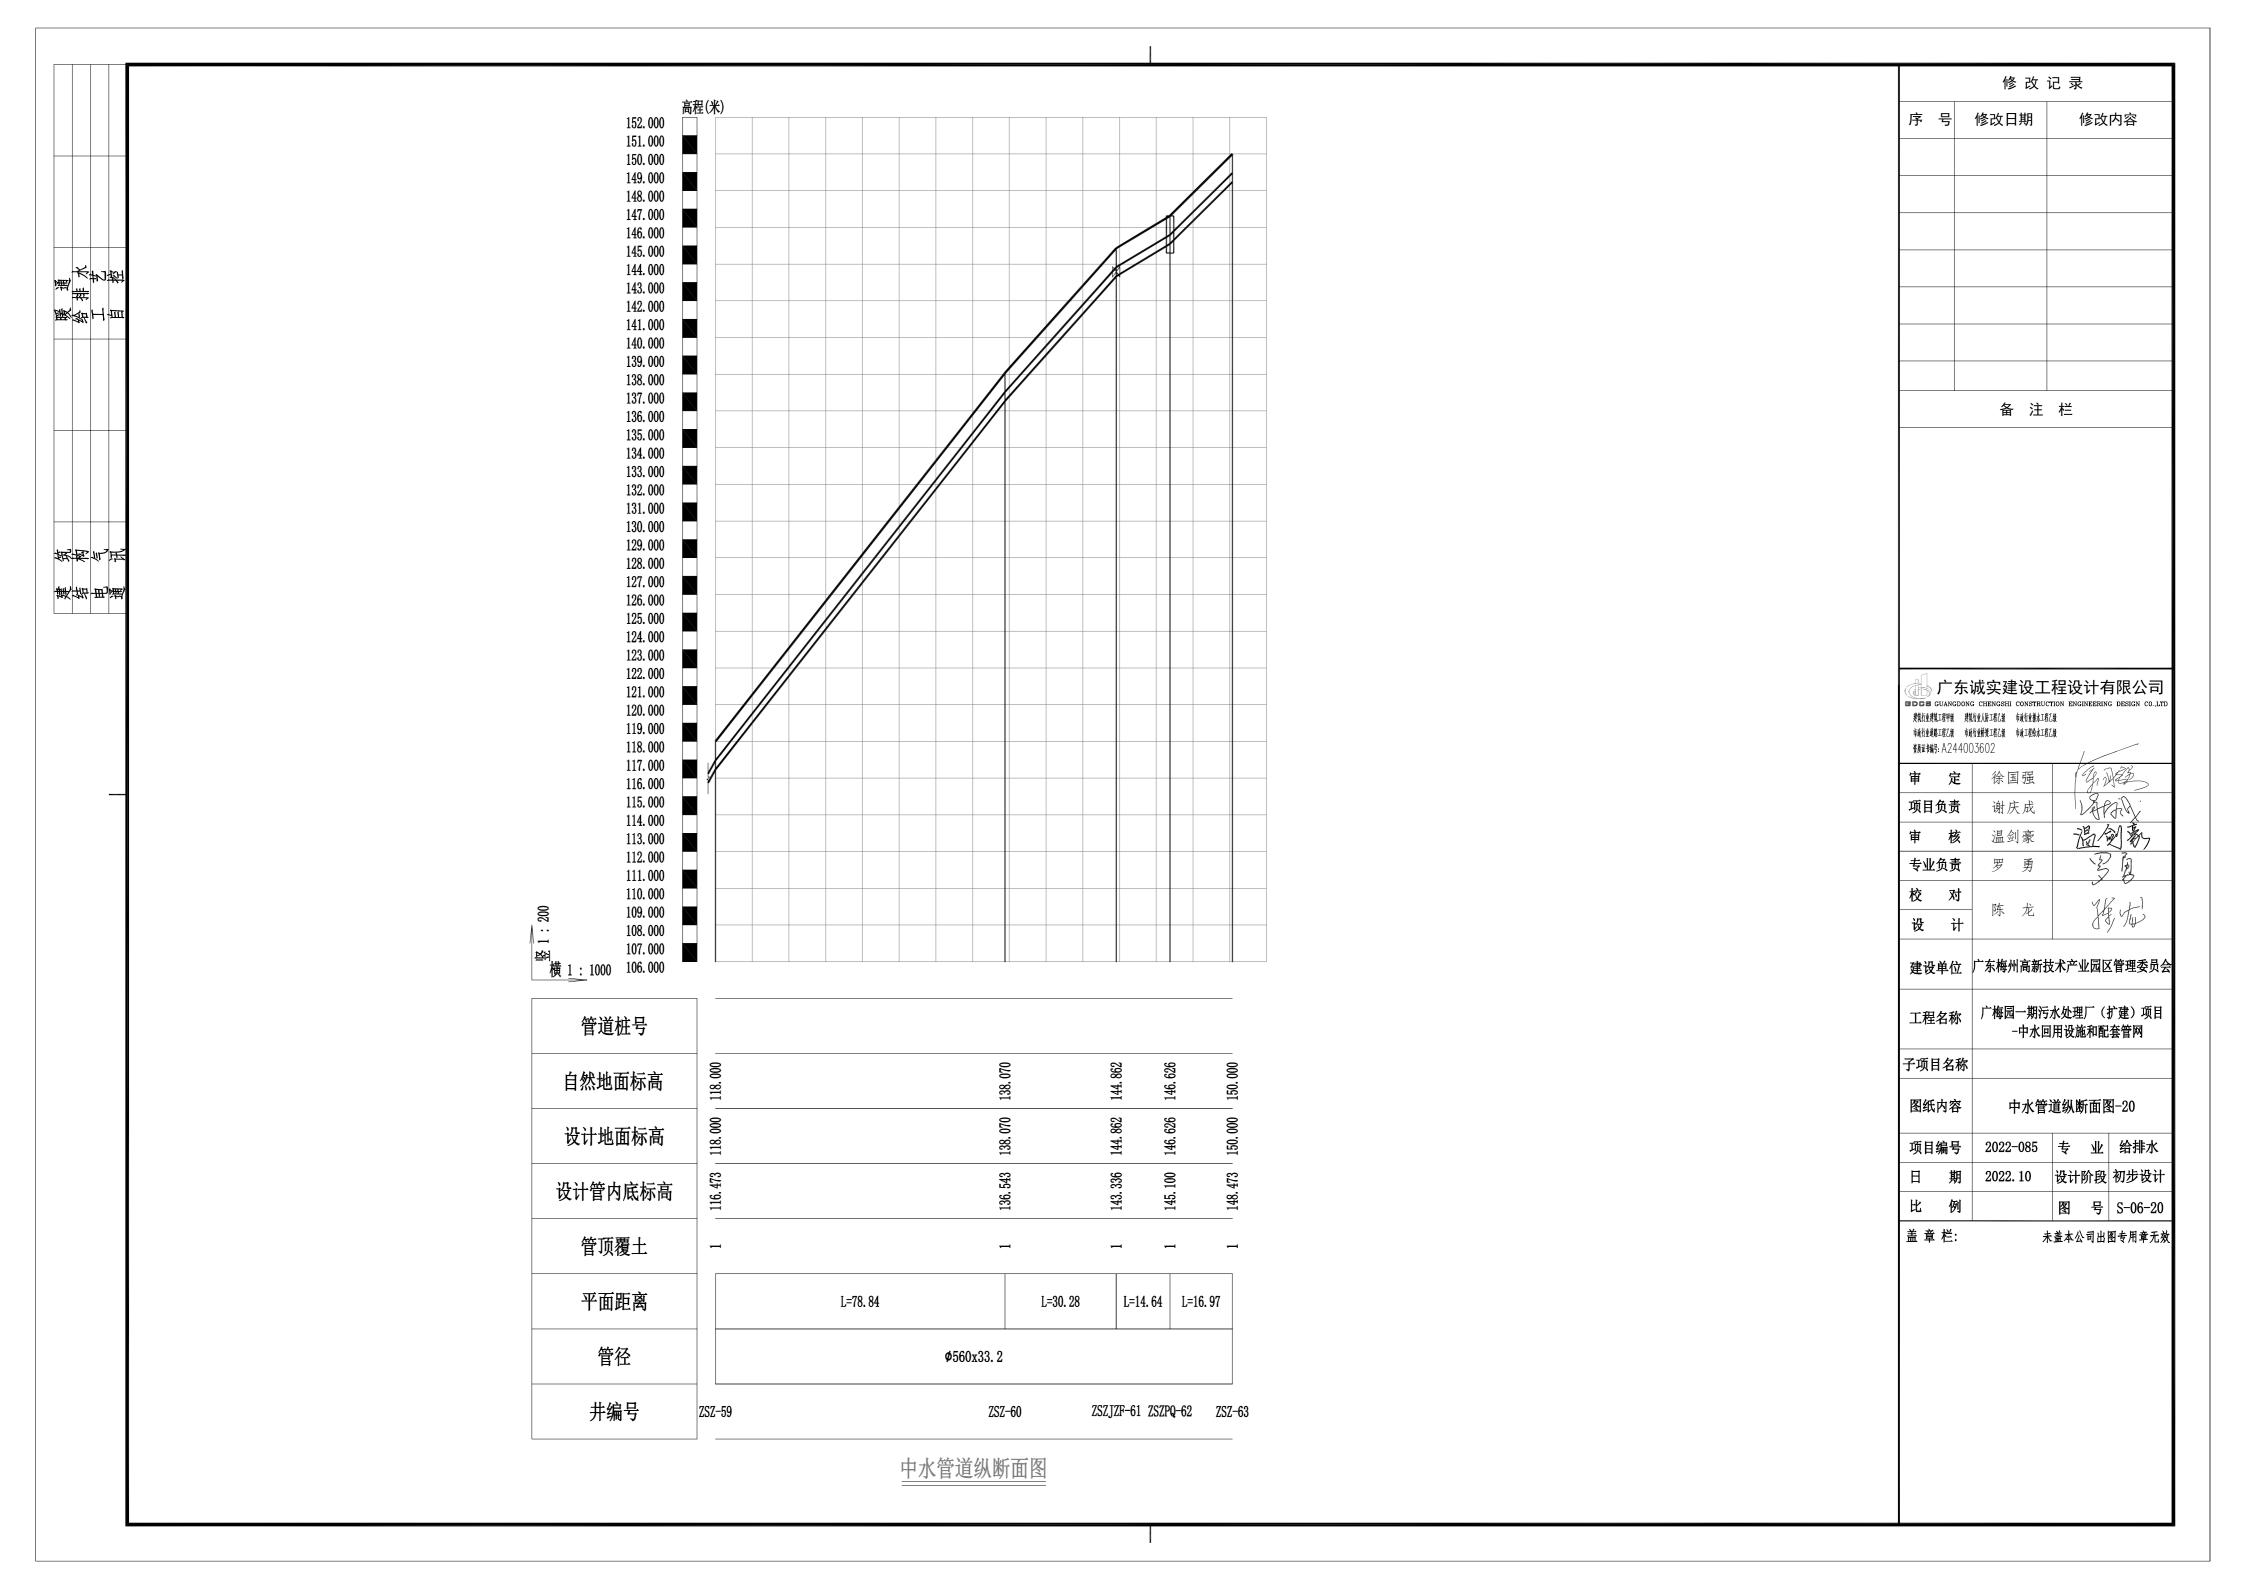


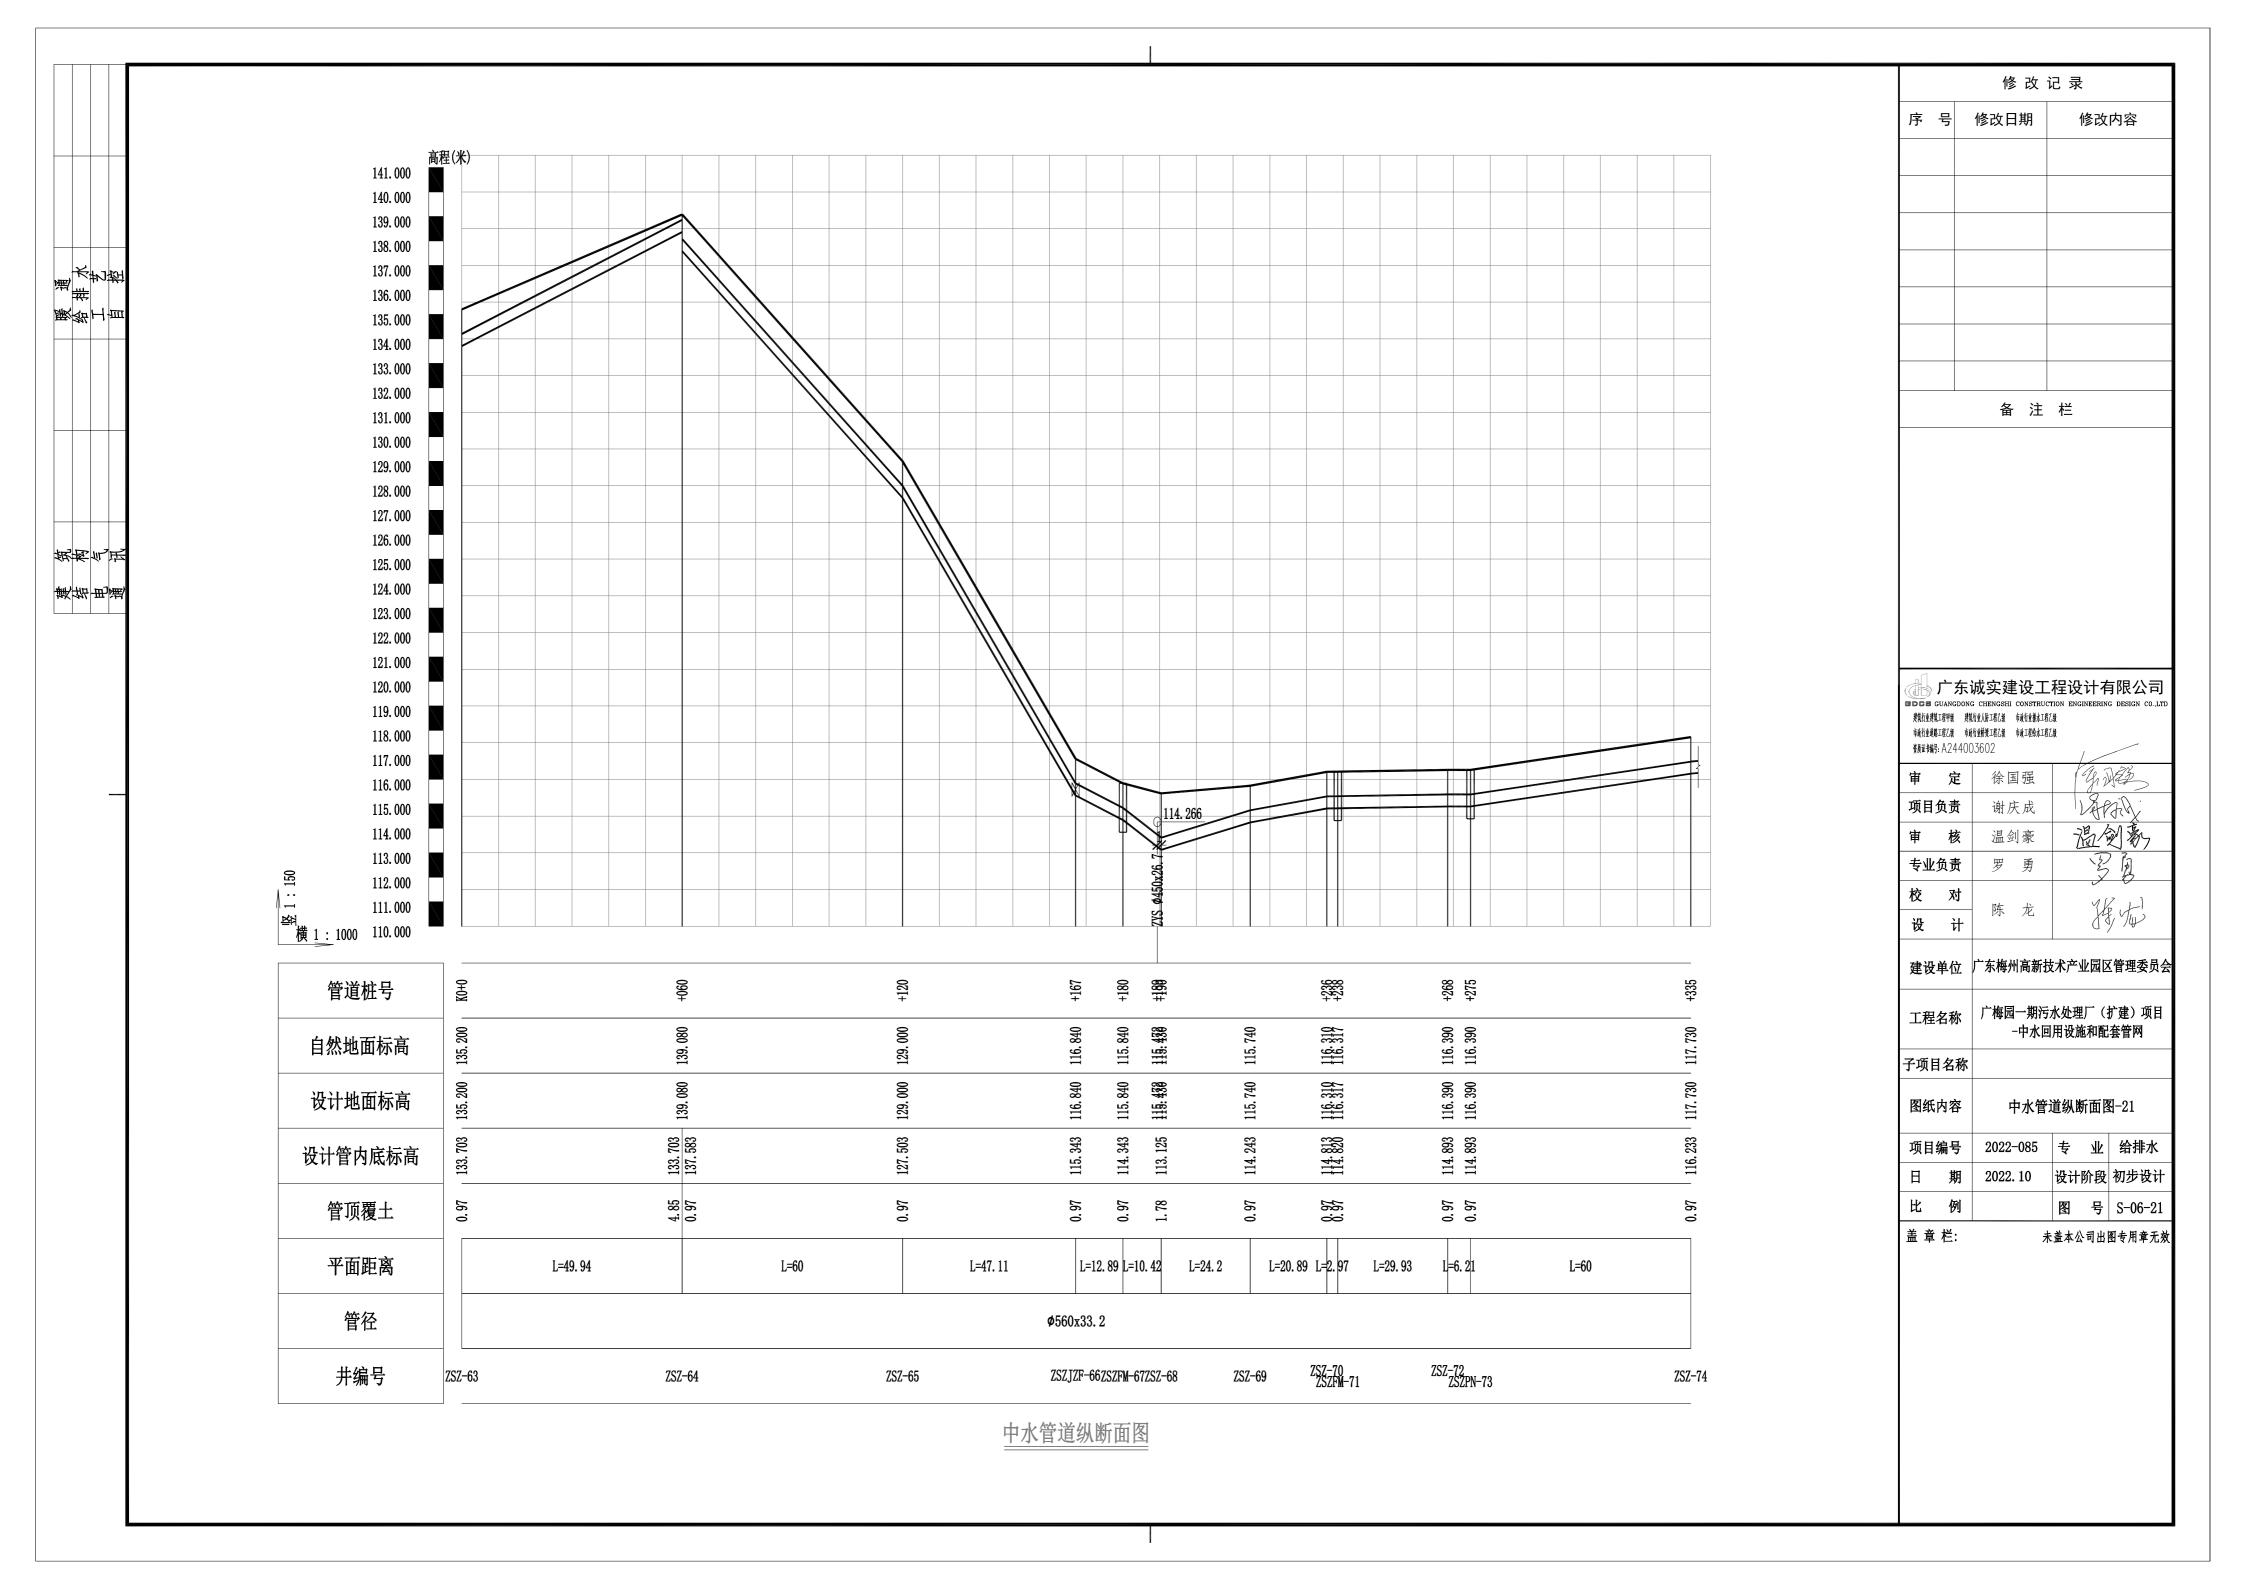


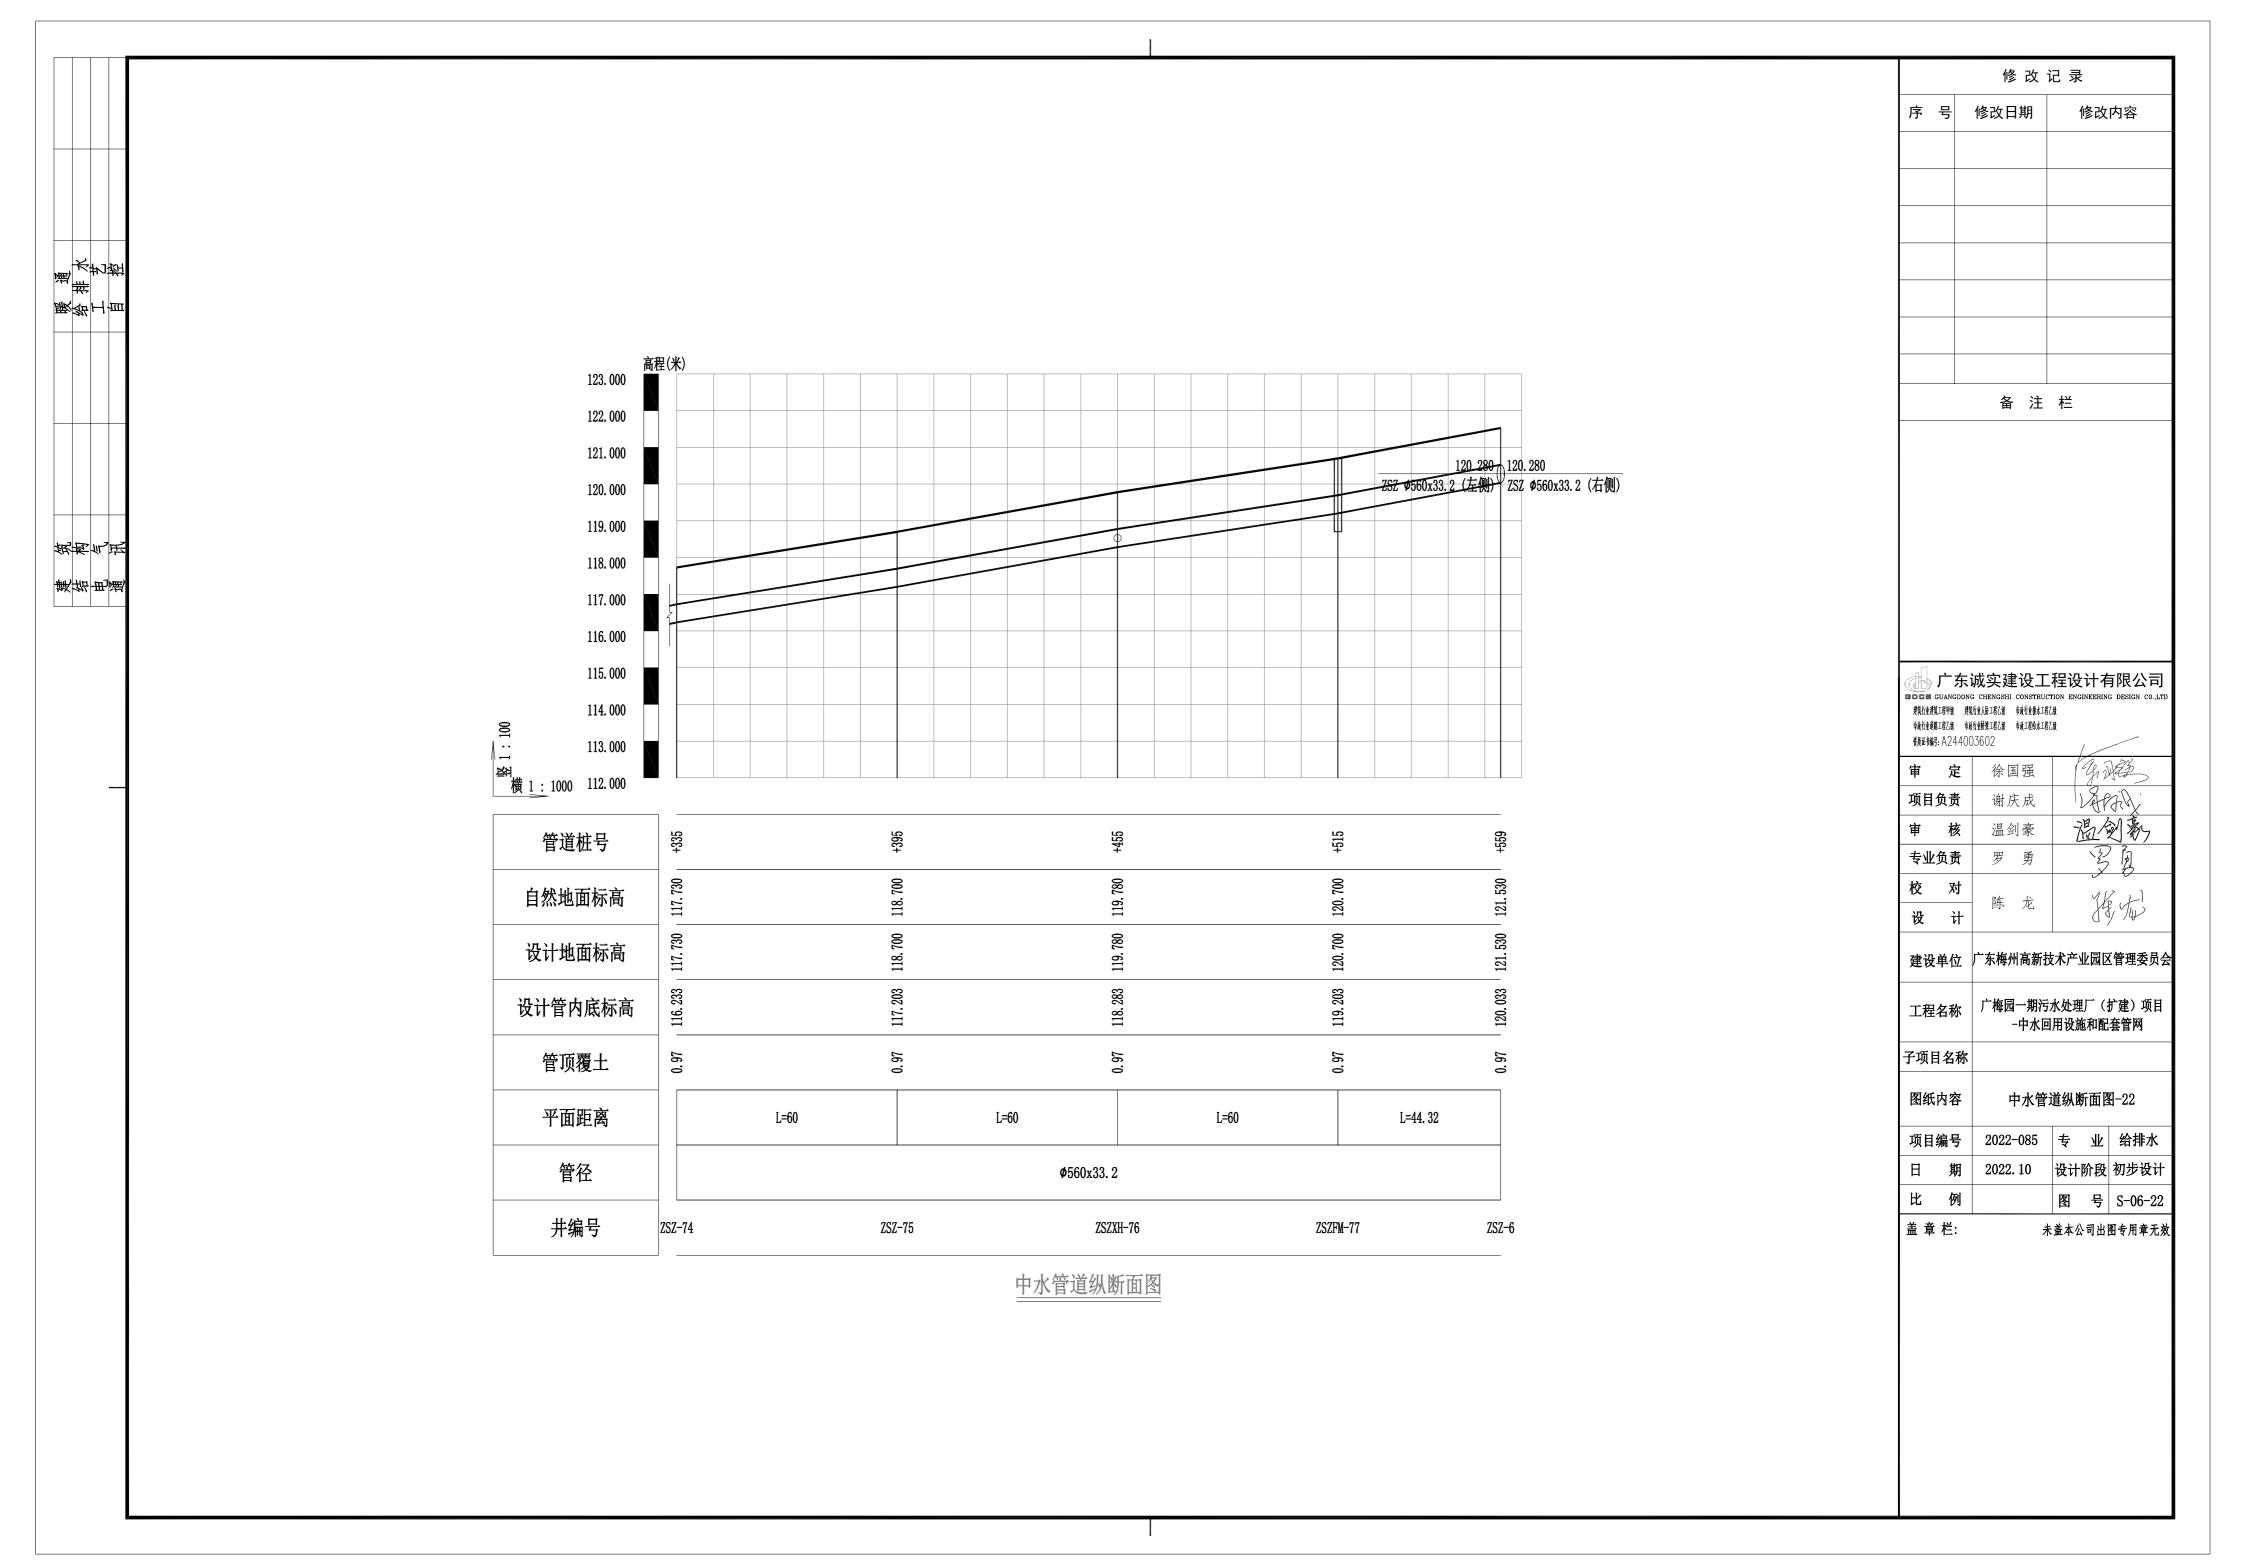

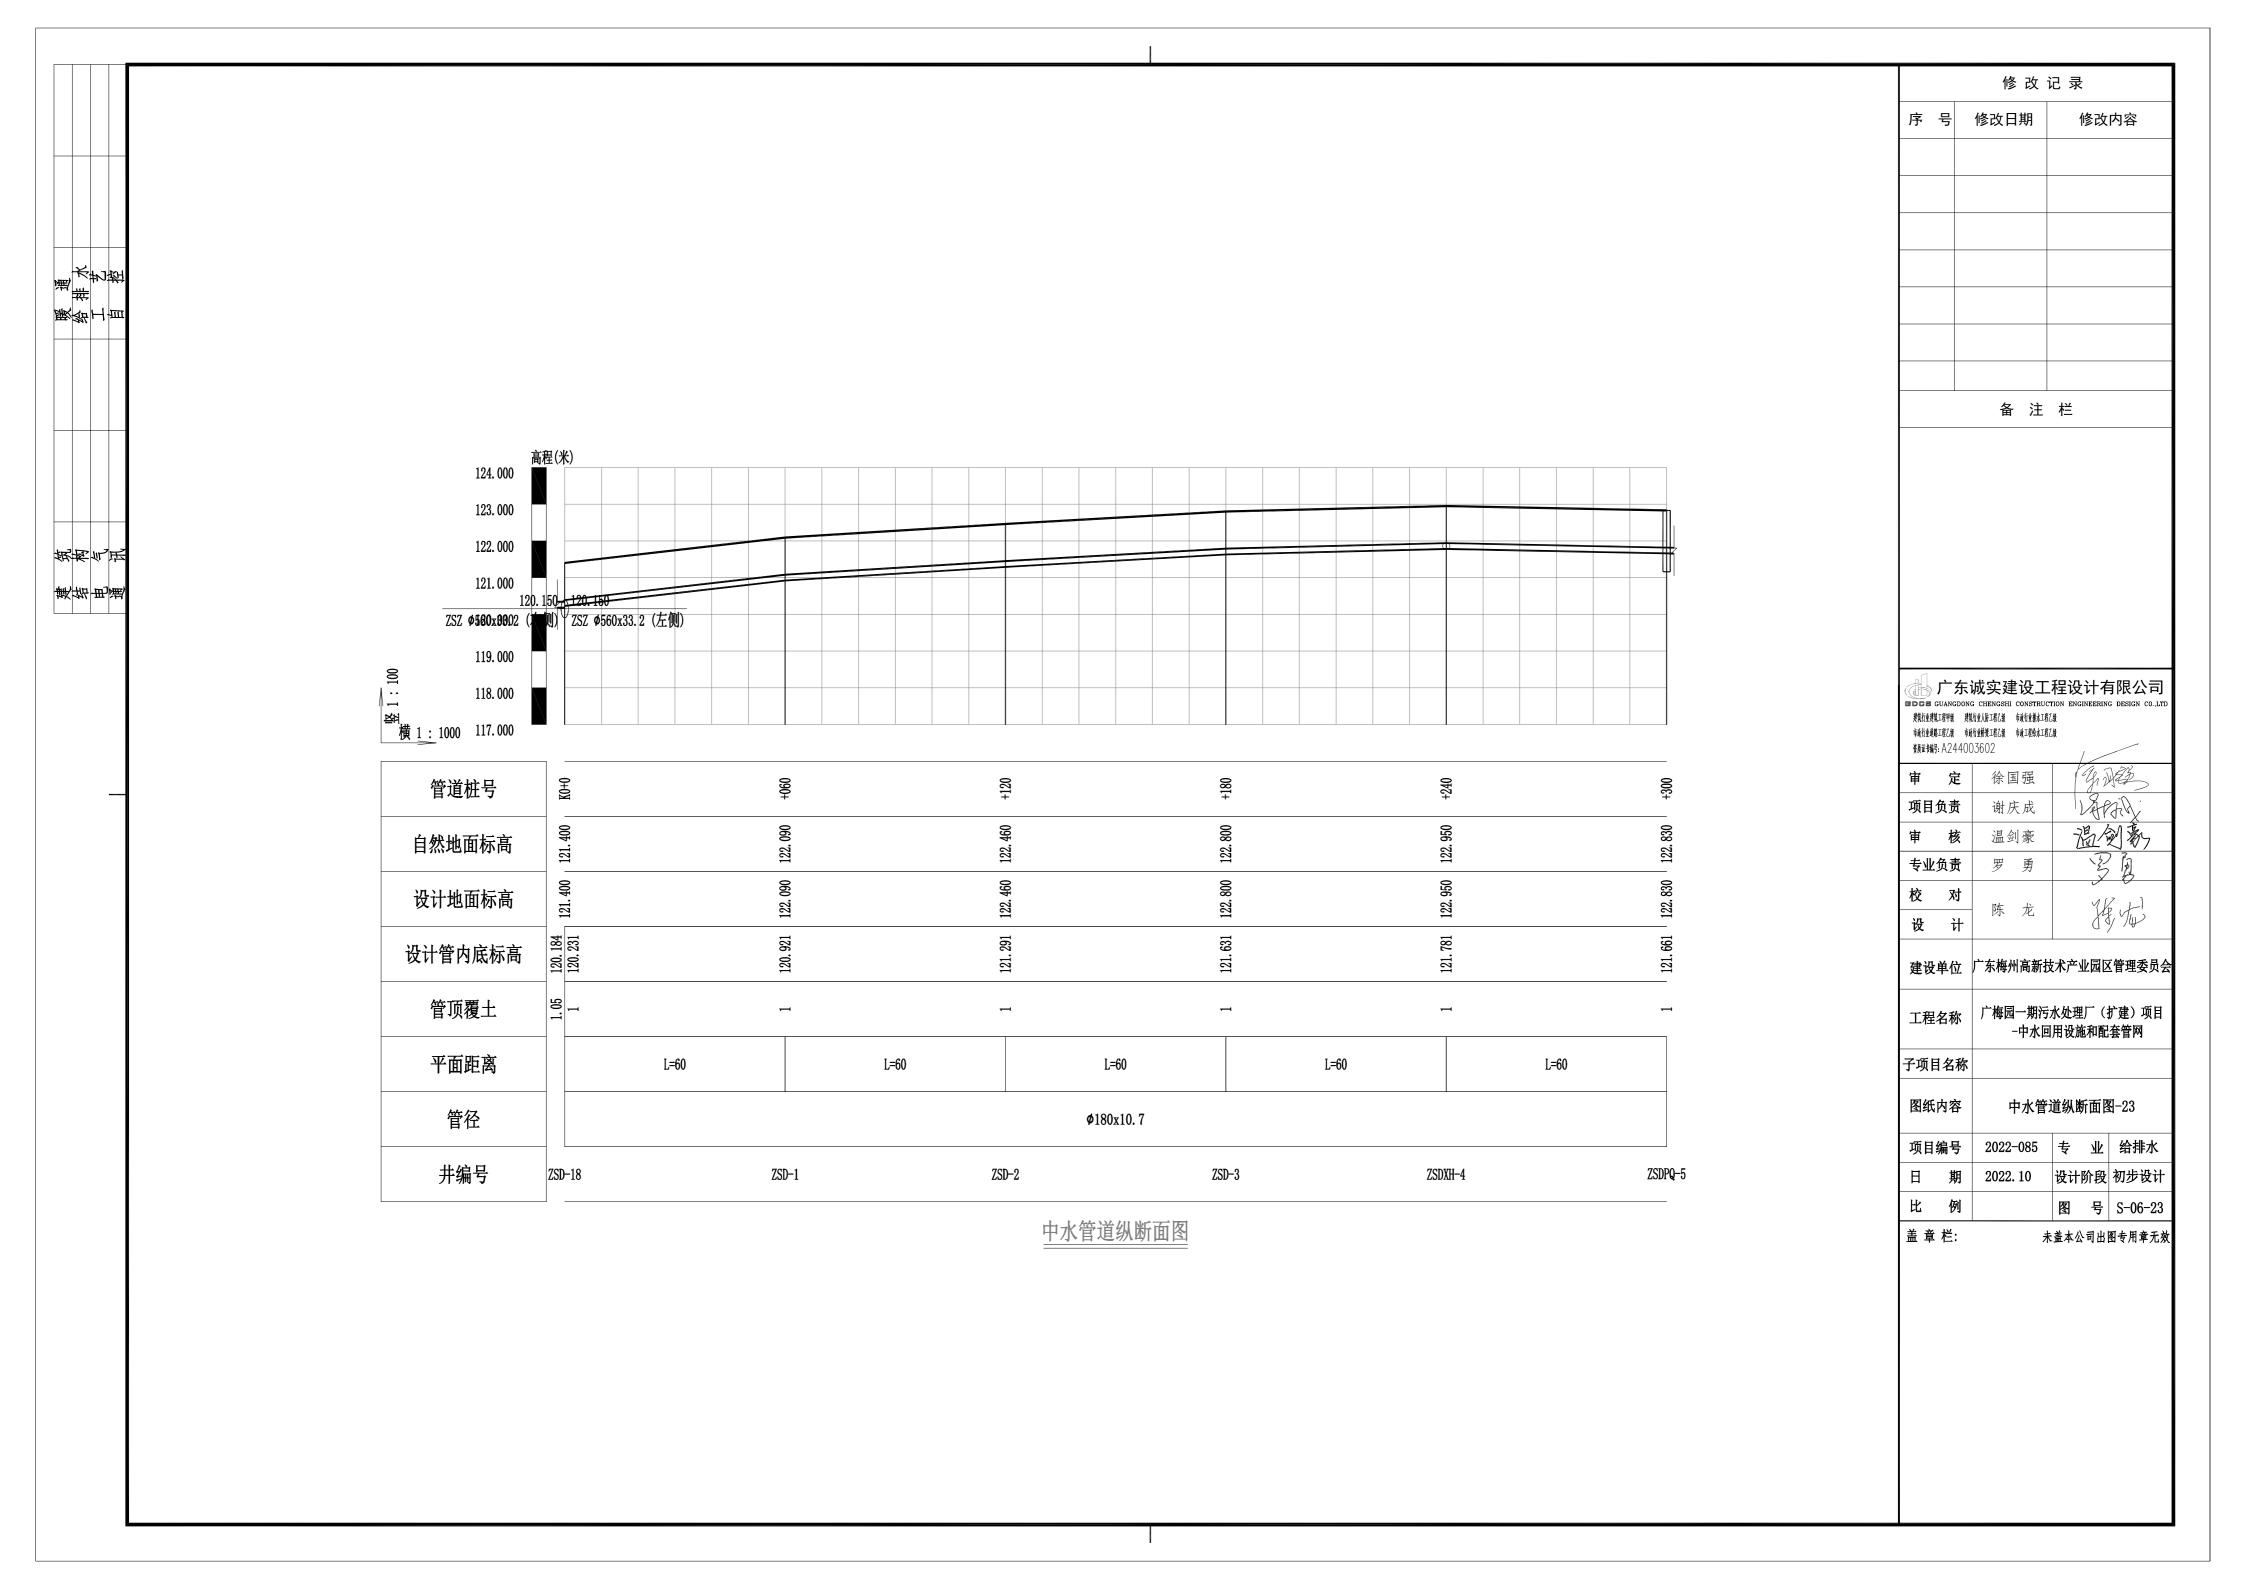

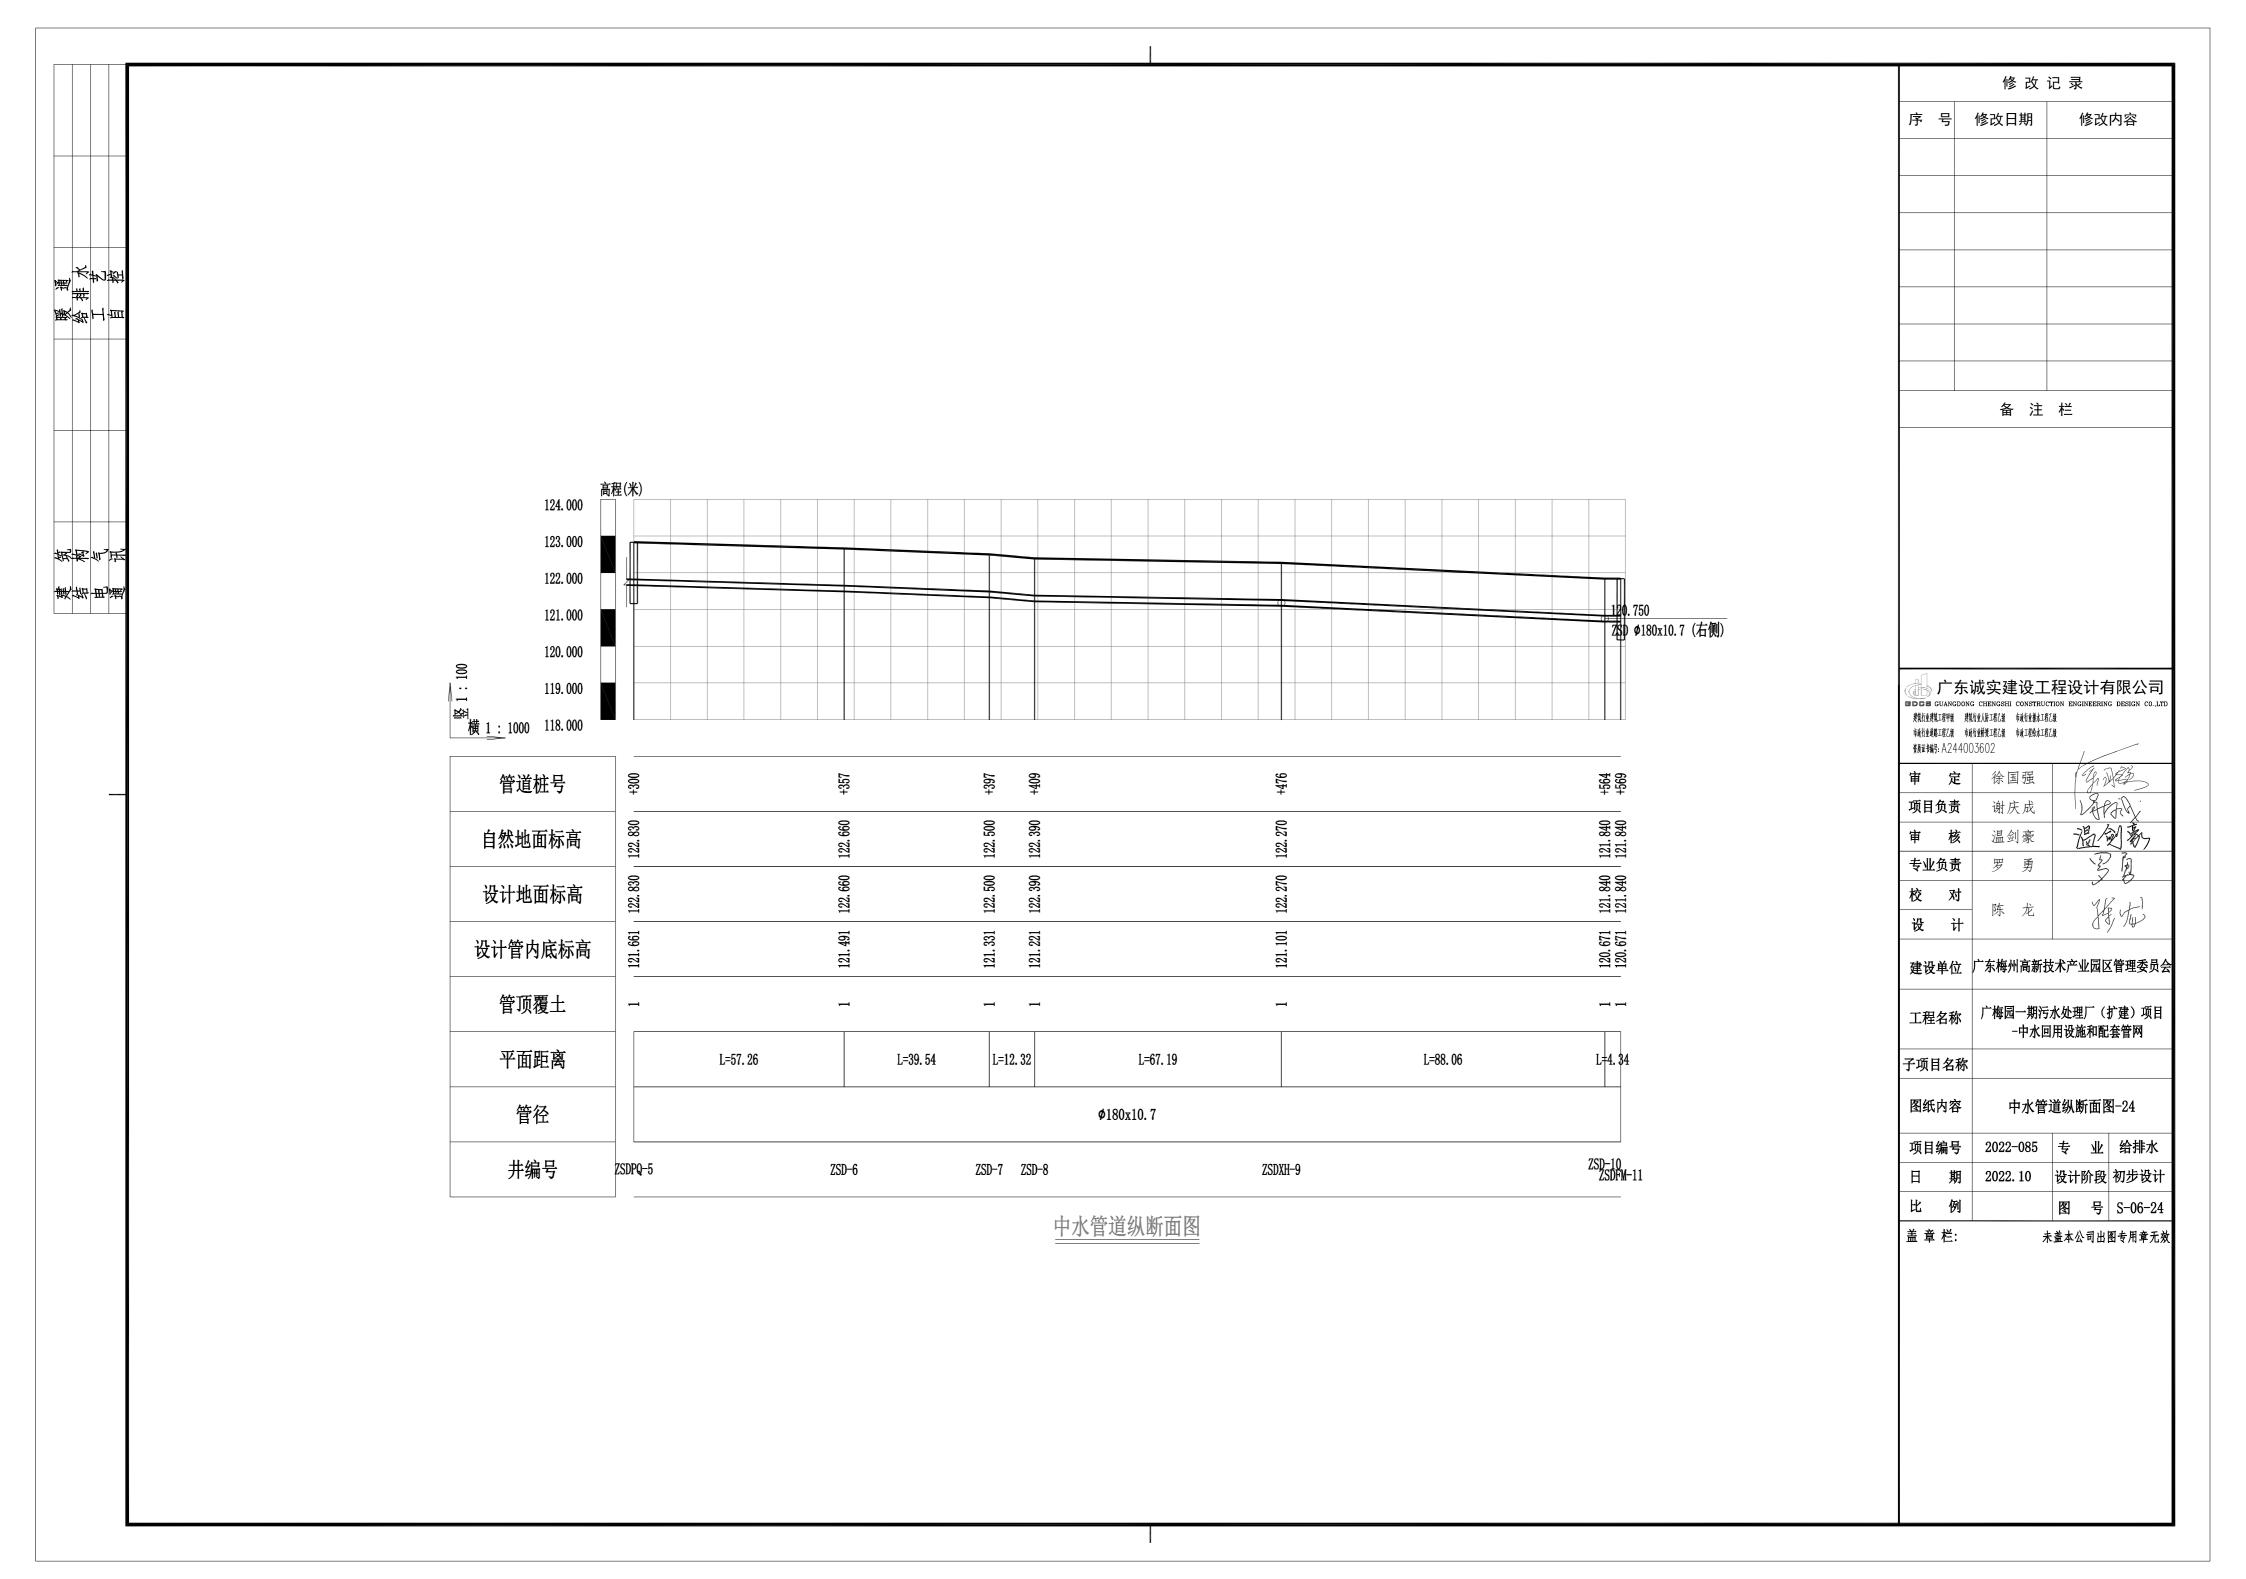

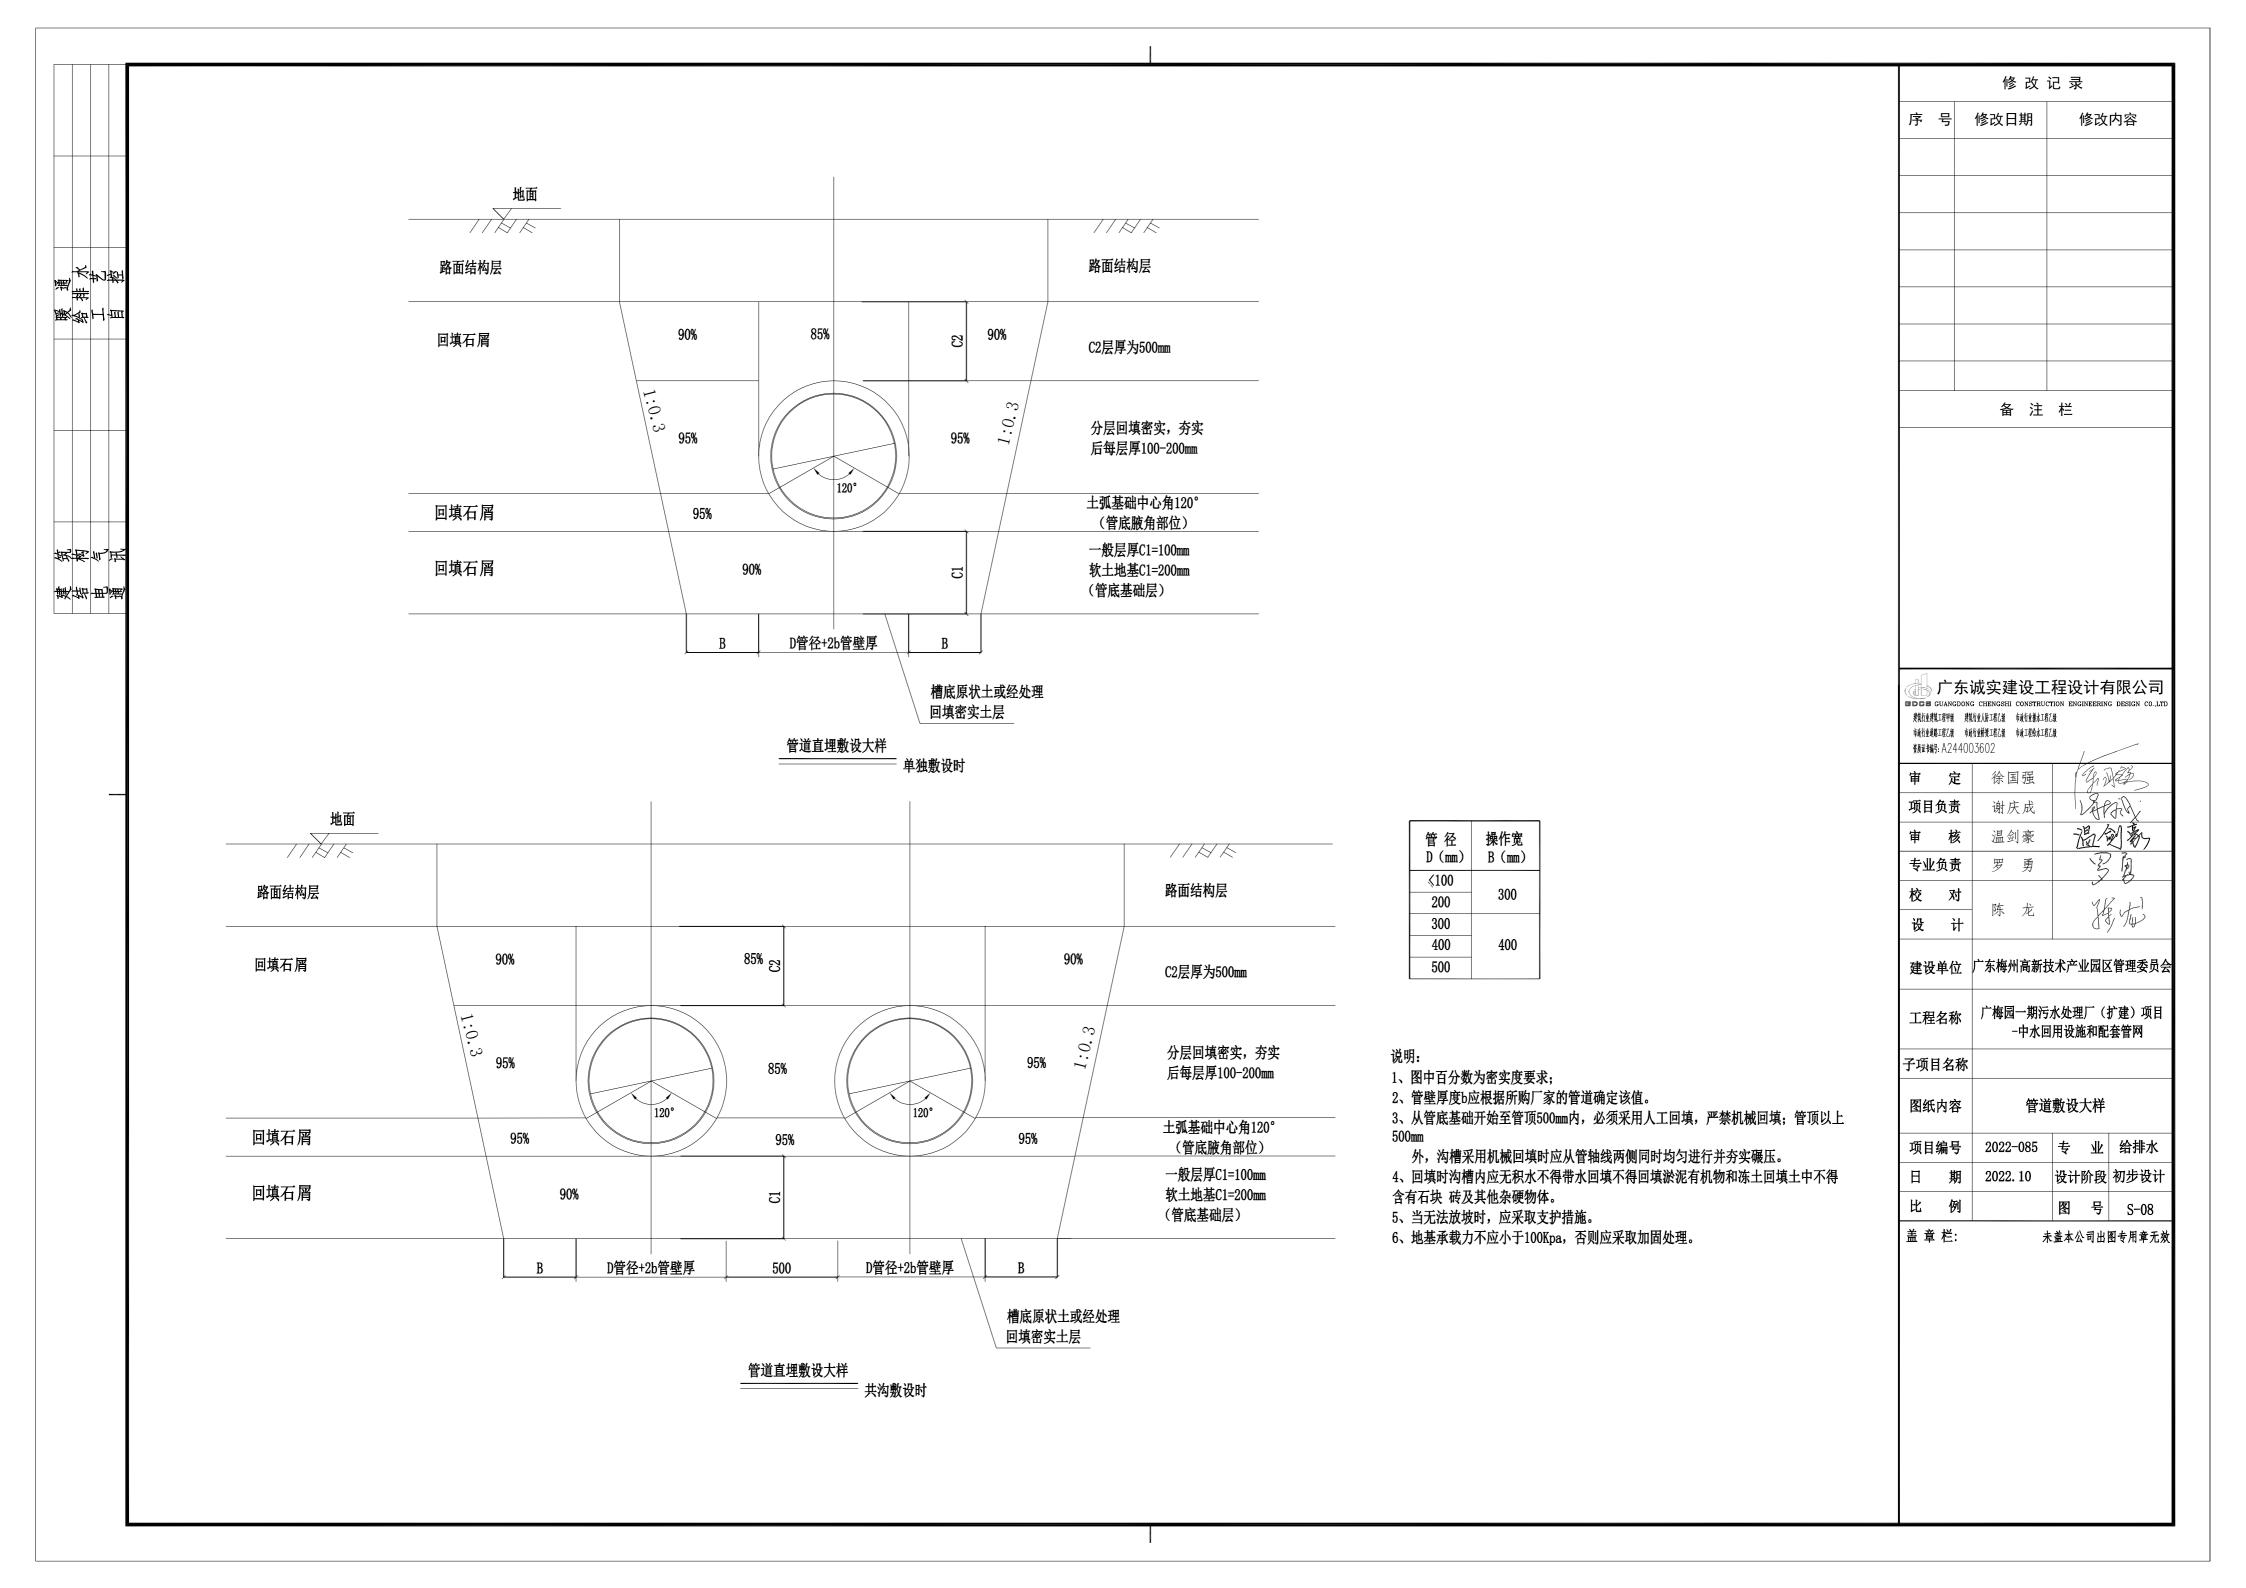

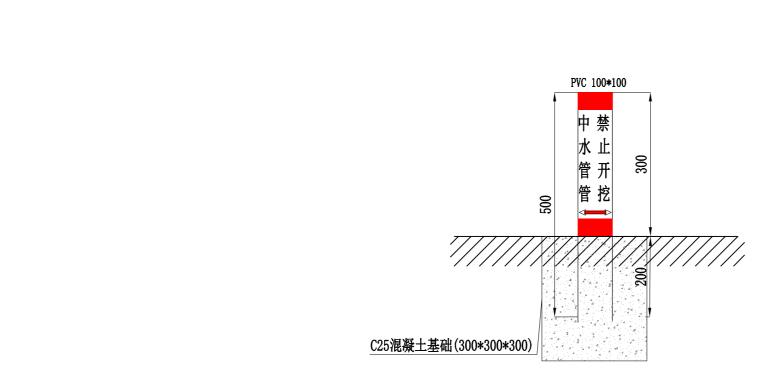


推大艺堂


胰给工自

筑构气讯

漢结由運

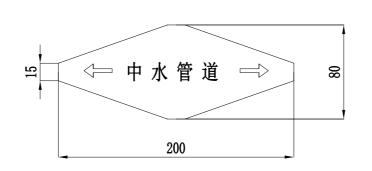

## 标志桩埋设示意图

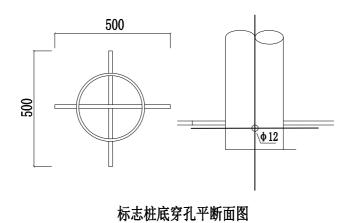

### 说明:

- 1. 本图尺寸以毫米为单位。
- 2. 中水标志桩,应设置在位于人行道和公路等通道之外的野外,农田,绿化带等的供水通道上。沿供水线行的路面,一般直线段每隔20米及供水分支、转弯、接头、进入建筑物等处安装一个供水标志桩。
- 3. 标志桩采用预制PVC 150\*150\*8mm管,标志桩安装固定后浇灌水泥,管盖密封处理。
- 4. 桩底位置钻Φ12孔,穿入Φ8圆铁,以作稳固标志桩。
- 5. 在供水走廊上,每隔20米安装一个中水标志桩。

# 不锈钢供水标志牌平面图

### 说明:

- 1. 本图尺寸以毫米为单位,标高以米为单位;
- 2. 供水线路路径标志牌, 应设置在位于人行道路, 行车道路下的沉底或浮面的供水管或供水管的路面上或设置埋设于供水线路和路径正上方. 分支处, 转角处, 终端处;
- 3. 供水走廊上每隔10米设置一个供水标示牌;
- 4. 标示牌的基本形式为圆型白色底和不导边六边形及相应 黑色黑体字;
- 5. 标示牌的内容为高压供水和一个放电图形;
- 6. 安装本标先采用与地面平齐的字面朝上标志板;
- 7. 标志板的材料: 牌的符号及文字为凸面冲压成型的3mm厚不锈钢板面或30mm厚铸铁面板制成。

修 改 记 录							
序号	修改日期	修改内容					
	备 注	<u> </u> ★ <del></del>					
	<b>四</b>	1—					
I							

广东诚实建设工程设计有限公司 BDGB GUANGDONG CHENGSHI CONSTRUCTION ENGINEERING DESIGN CO.,LTI 賴稅賴江明 賴稅採稅 賴稅緣紅稅

市政行业道路工程召録 市政行业桥架工程召録 市政工程给水工程召録 资质证书编号: A244003602

·		
审 定	徐国强	(G)
项目负责	谢庆成	LAPPIN
审 核	温剑豪	過劍勢
专业负责	罗勇	罗夏
校 对	 	1/2 [
设计		J J J J W

建设单位广东梅州高新技术产业园区管理委员会

工程名称 广梅园一期污水处理厂(扩建)项目 一中水回用设施和配套管网

子项目名称


图纸内容 标志桩、标志牌大样


 项目编号
 2022-085
 专业
 给排水


 日期
 2022.10
 设计阶段
 初步设计


 比例
 图号
 S-09


盖 章 栏: 未盖本公司出图专用章无效

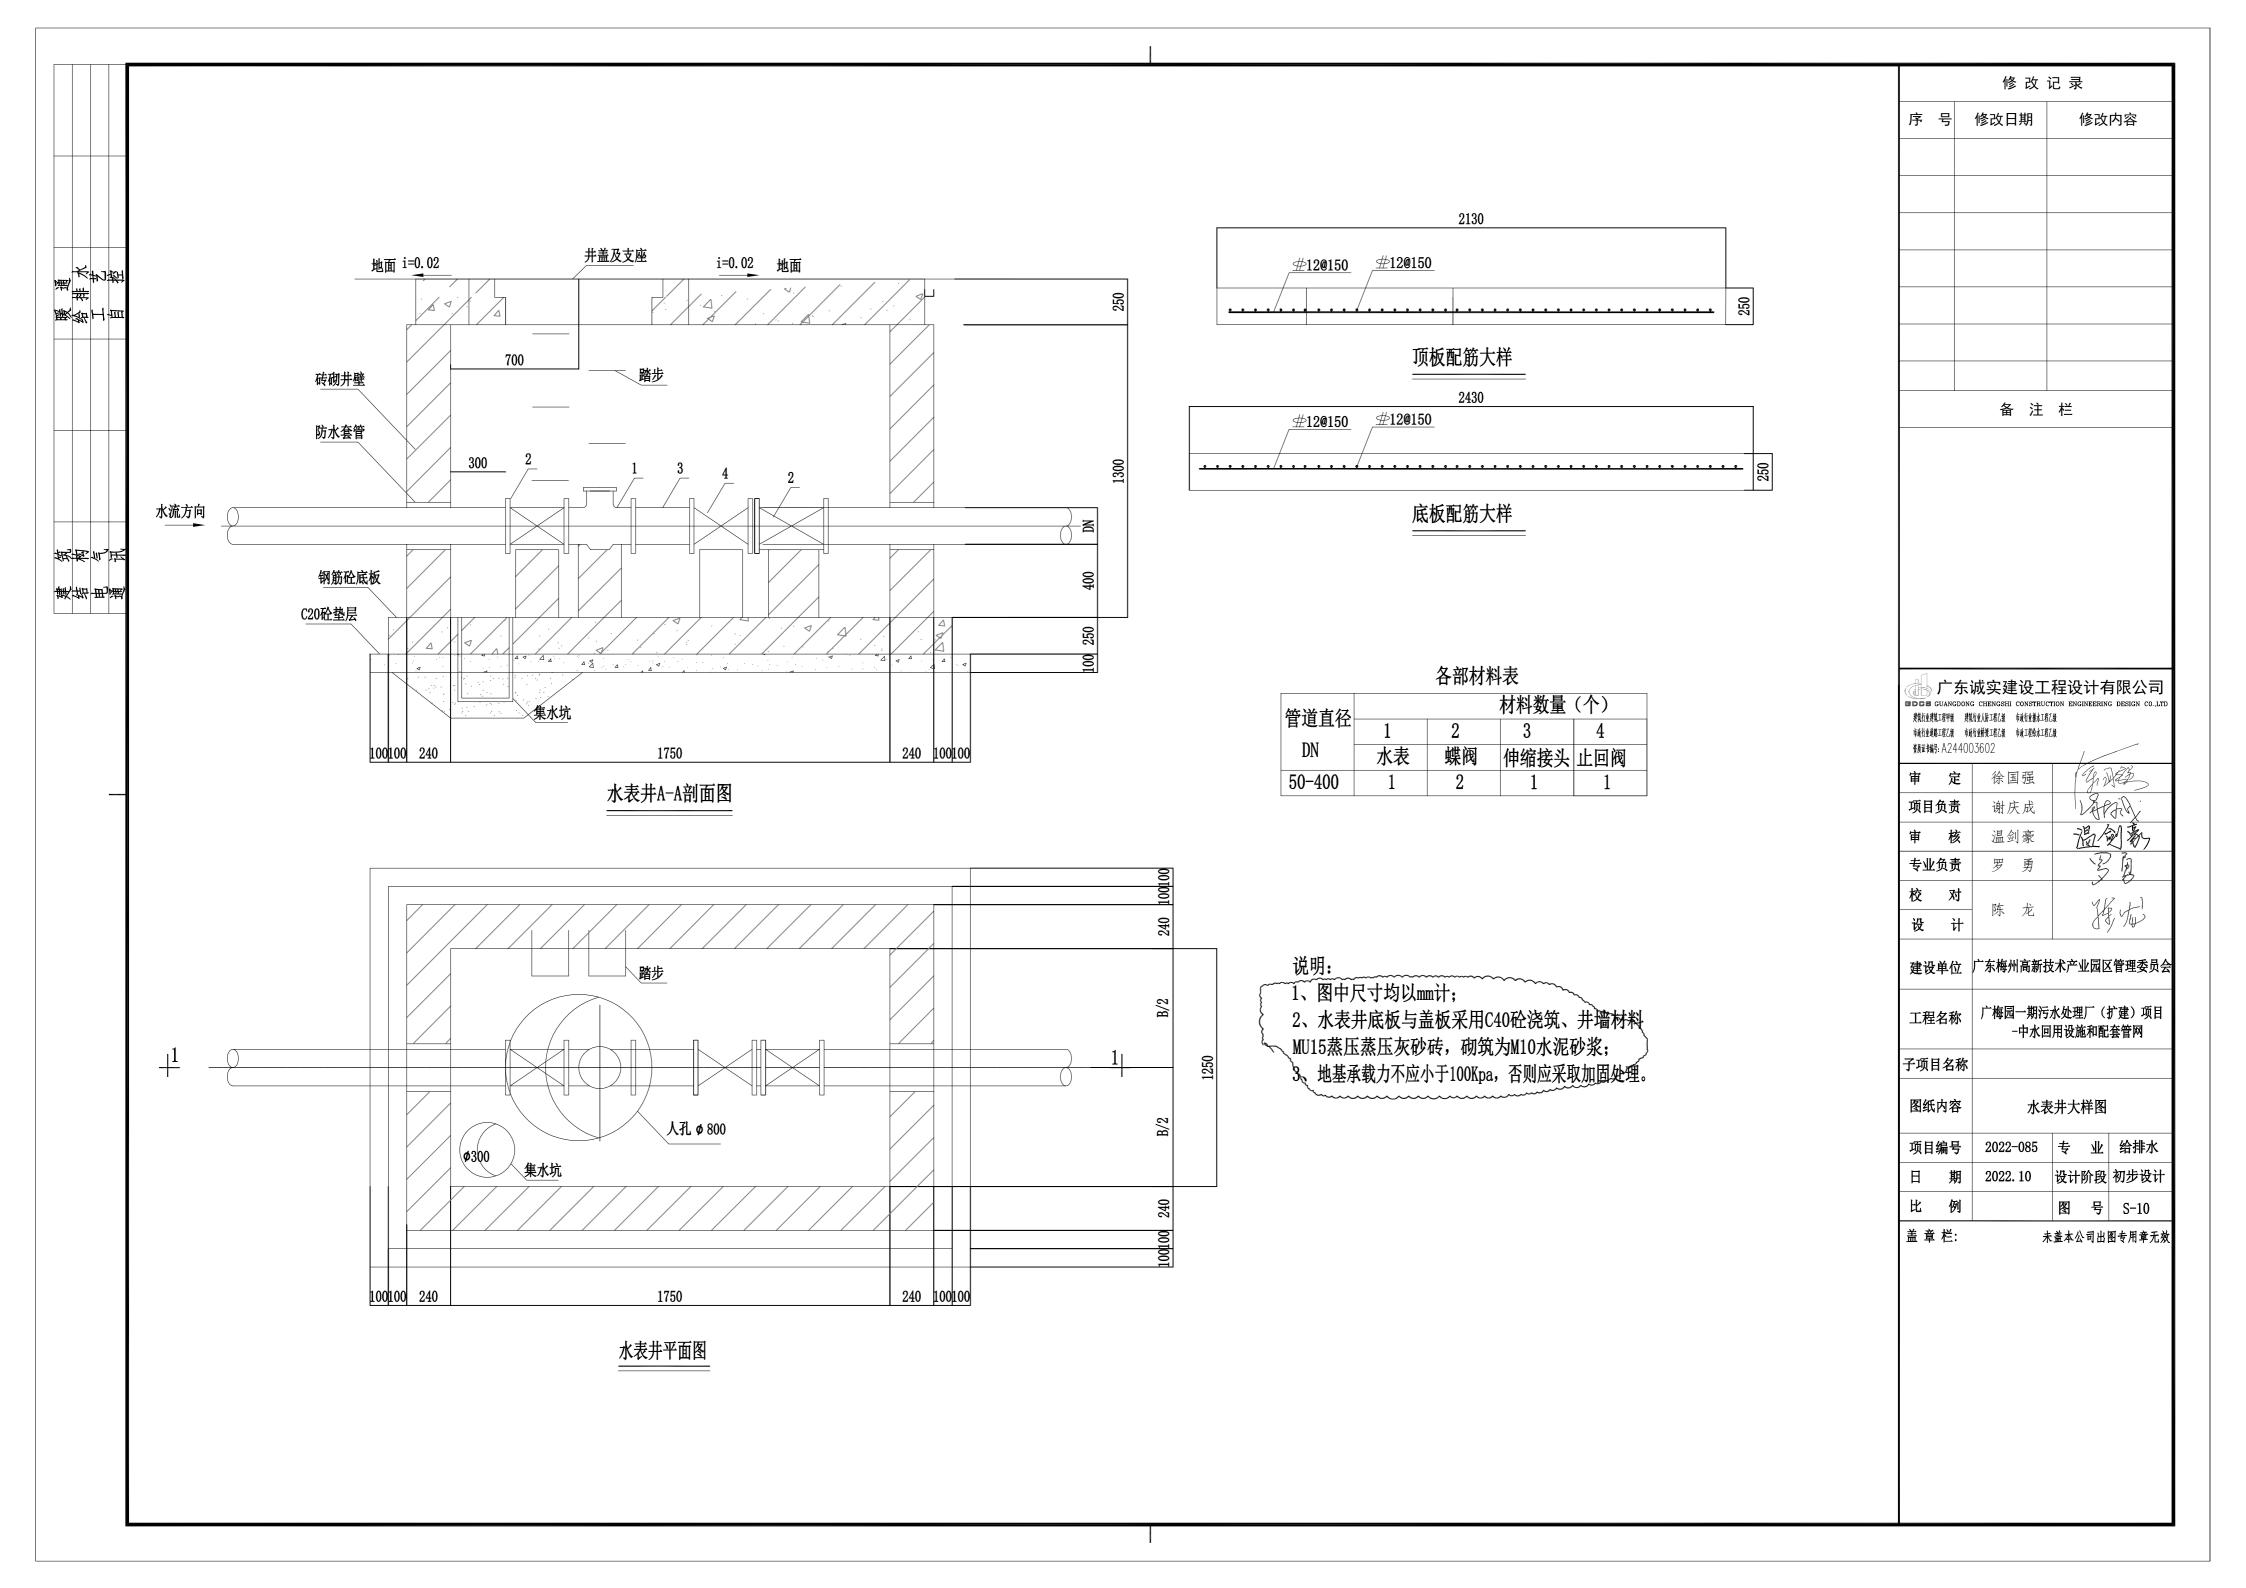

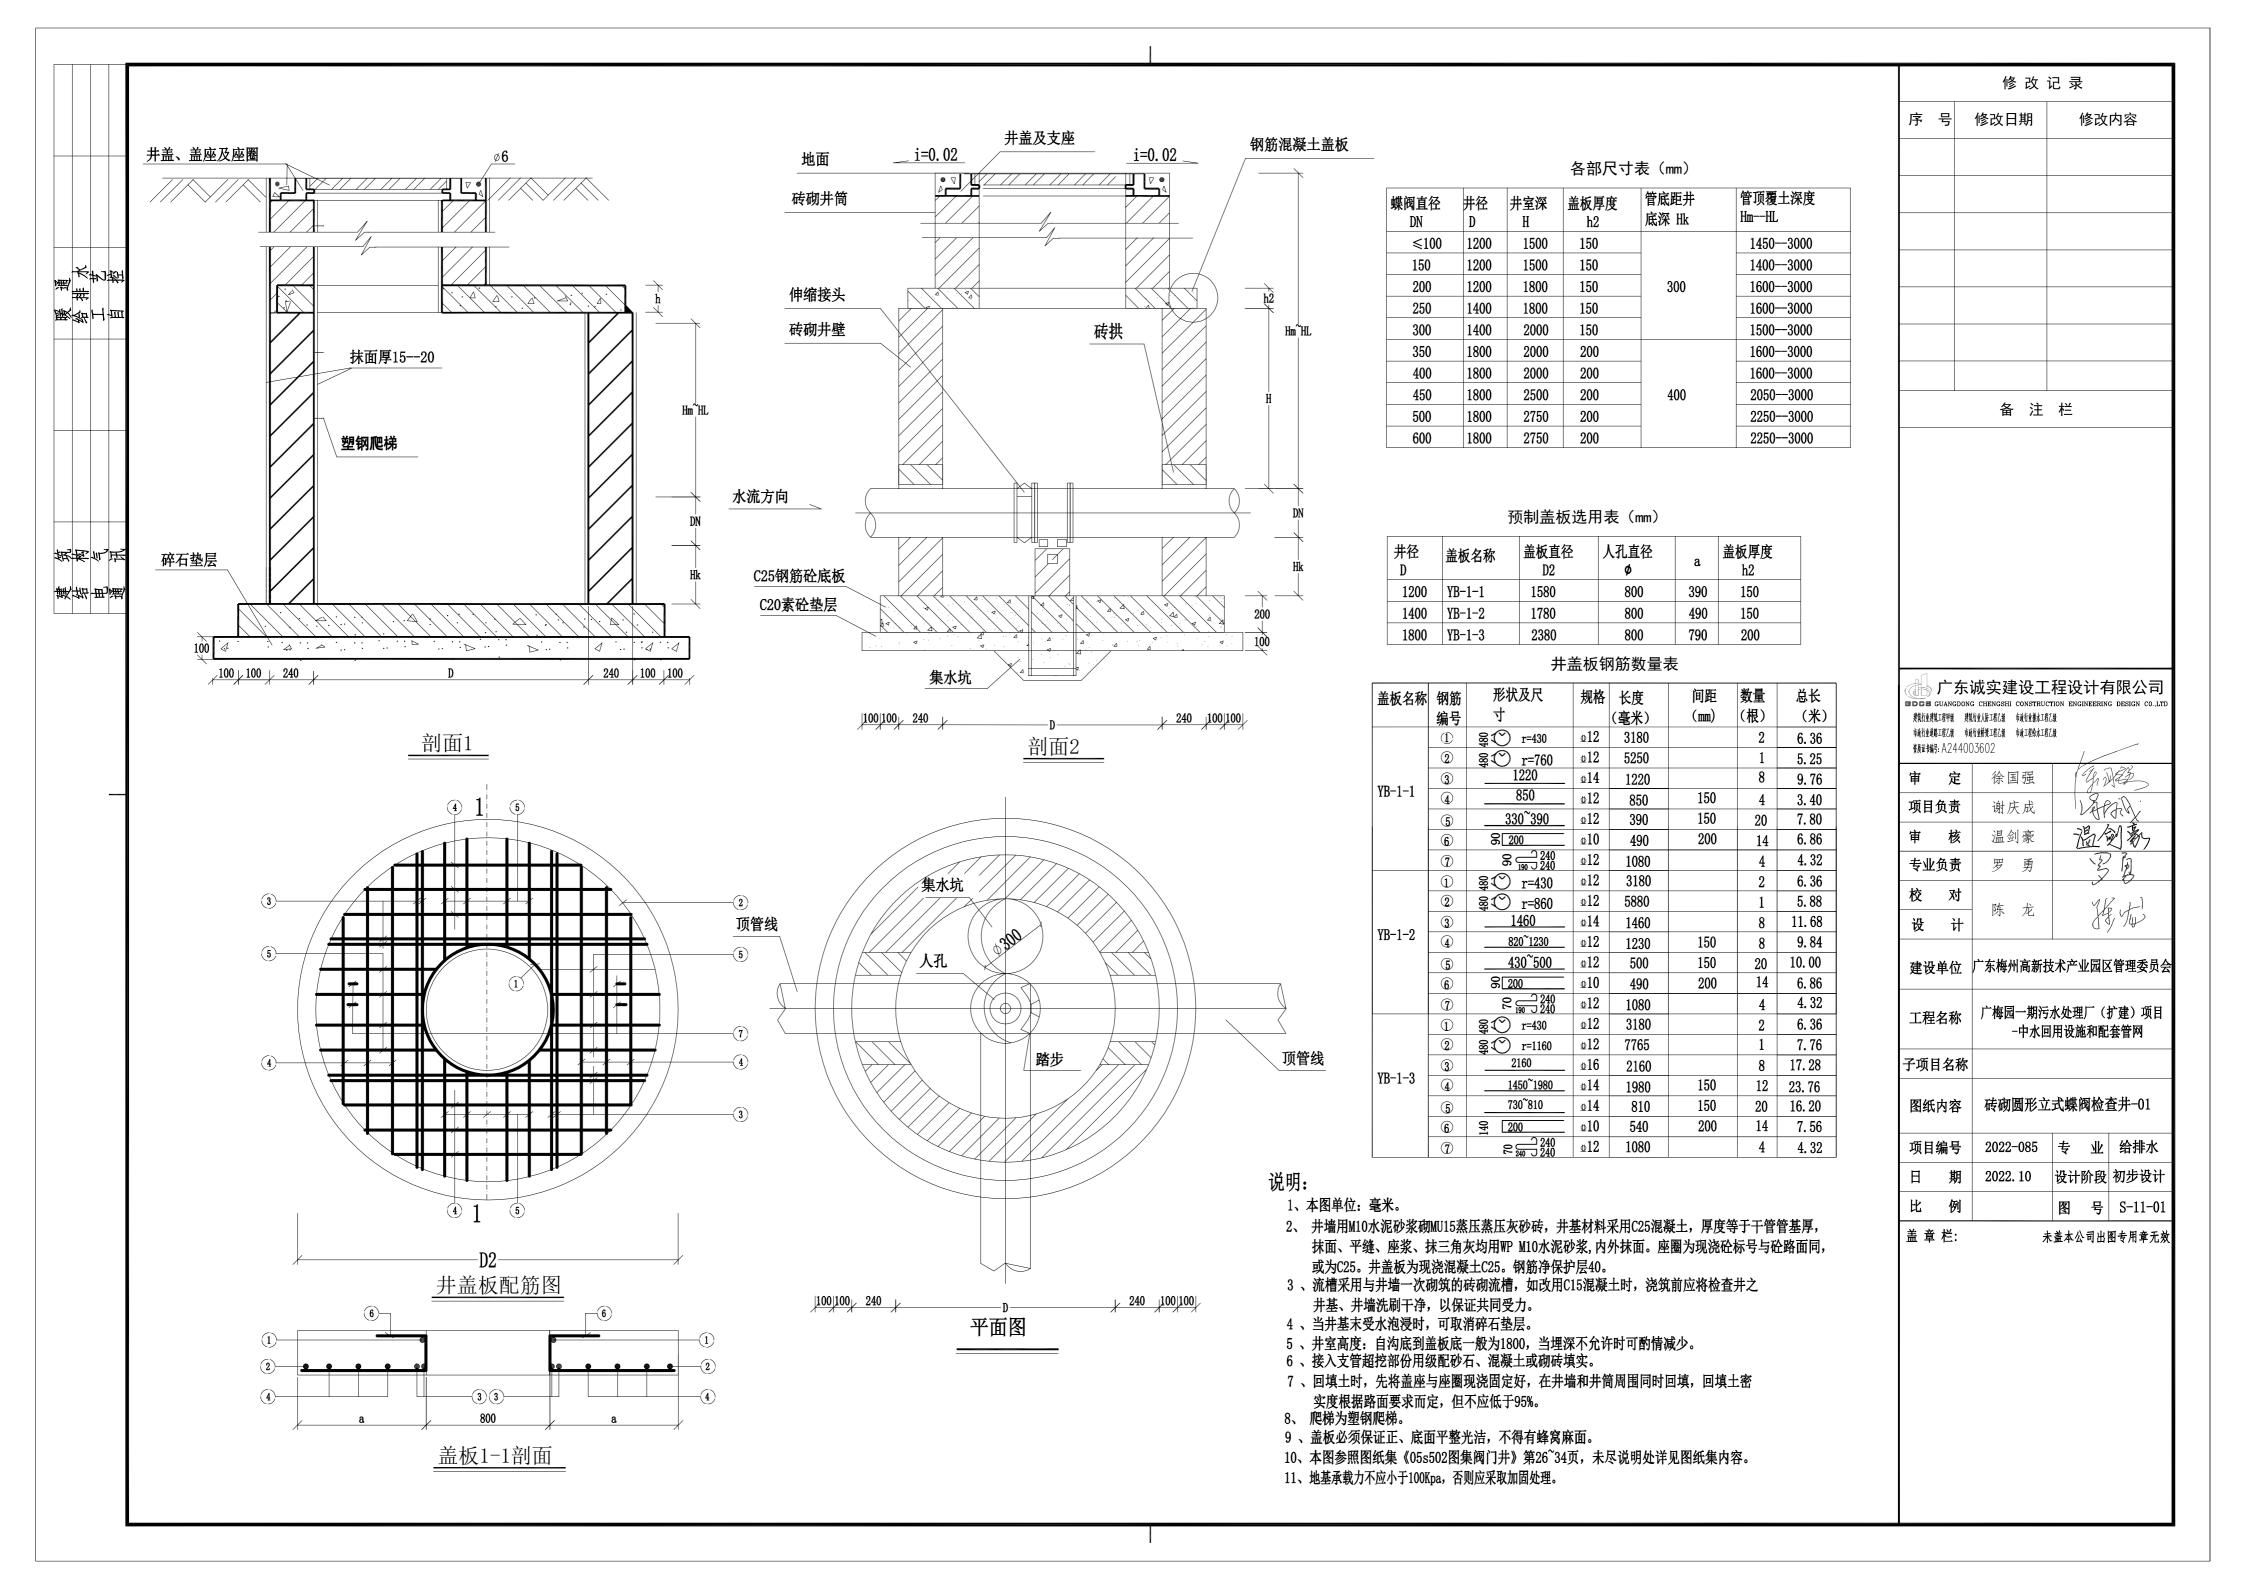

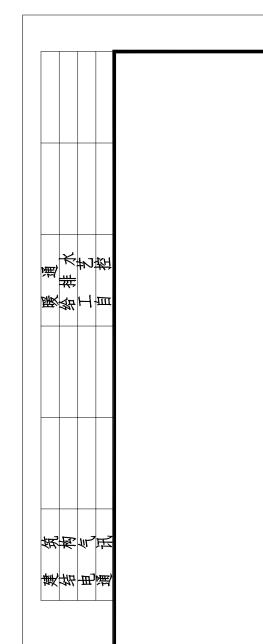

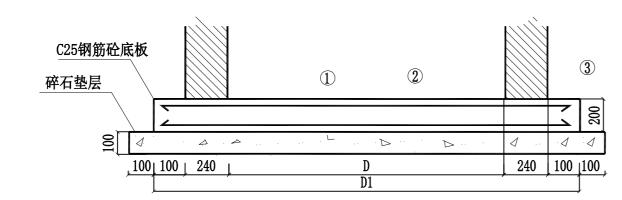

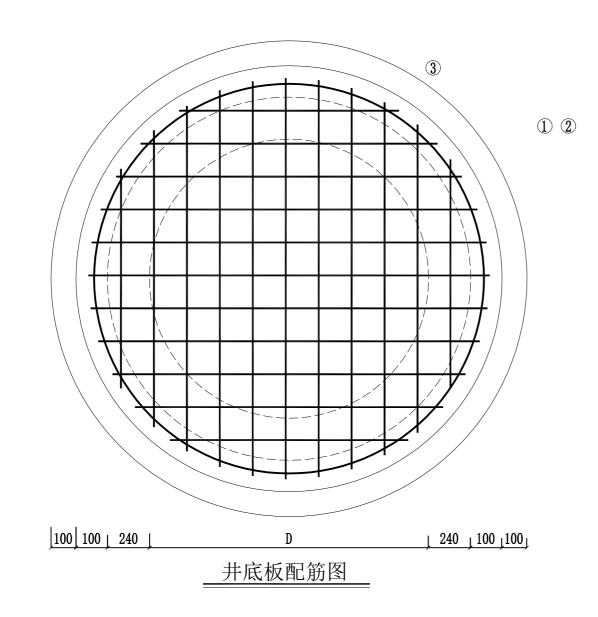

# 砖砌圆形立式蝶阀检查井底板选用表

井径	底板名称	底板直径	底板厚度	壁厚
D		D1		
1200	DB-I-4	1880	200	240
1500	DB-I-5	2180	200	240
1800	DB-I-6	2480	200	240

# 底板钢筋数量表

底板名称	钢筋 编号	形状及尺寸	规格	长度 (毫米)	间距 (mm)	数量 (根)	总长 (米)
	1	_平均1580	⊕12	1580	150	22	34. 76
DB-I-4	2	_平均1580	⊕12	1580	150	22	34. 76
-	3	≨℃ r=910	⊕12	6190		2	12.38
	1	_平均1840	⊕12	1840	150	26	47.84
DB-I-5	2		⊕12	1840	150	22	47.84
	3	≨℃ r=1060	⊕12	7140		2	14.82
	1		⊕14	2100	150	30	63.00
DB-I-6	2		⊕14	2100	150	30	63.00
	3	\$₩ r=1210	⊕14	8080		2	16. 16

修改记录							
序	号	修改日期	修改内容				
	,	备 注	栏				

建设单位广东梅州高新技术产业园区管理委员会

工程名称 广梅园一期污水处理厂(扩建)项目 -中水回用设施和配套管网 子项目名称


 図纸内容
 砖砌圆形立式蝶阀检查井-02


 项目编号
 2022-085
 专业
 给排水

 日期
 2022.10
 设计阶段
 初步设计

 比例
 图号
 S-11-02

盖 章 栏: 未盖本公司出图专用章无效

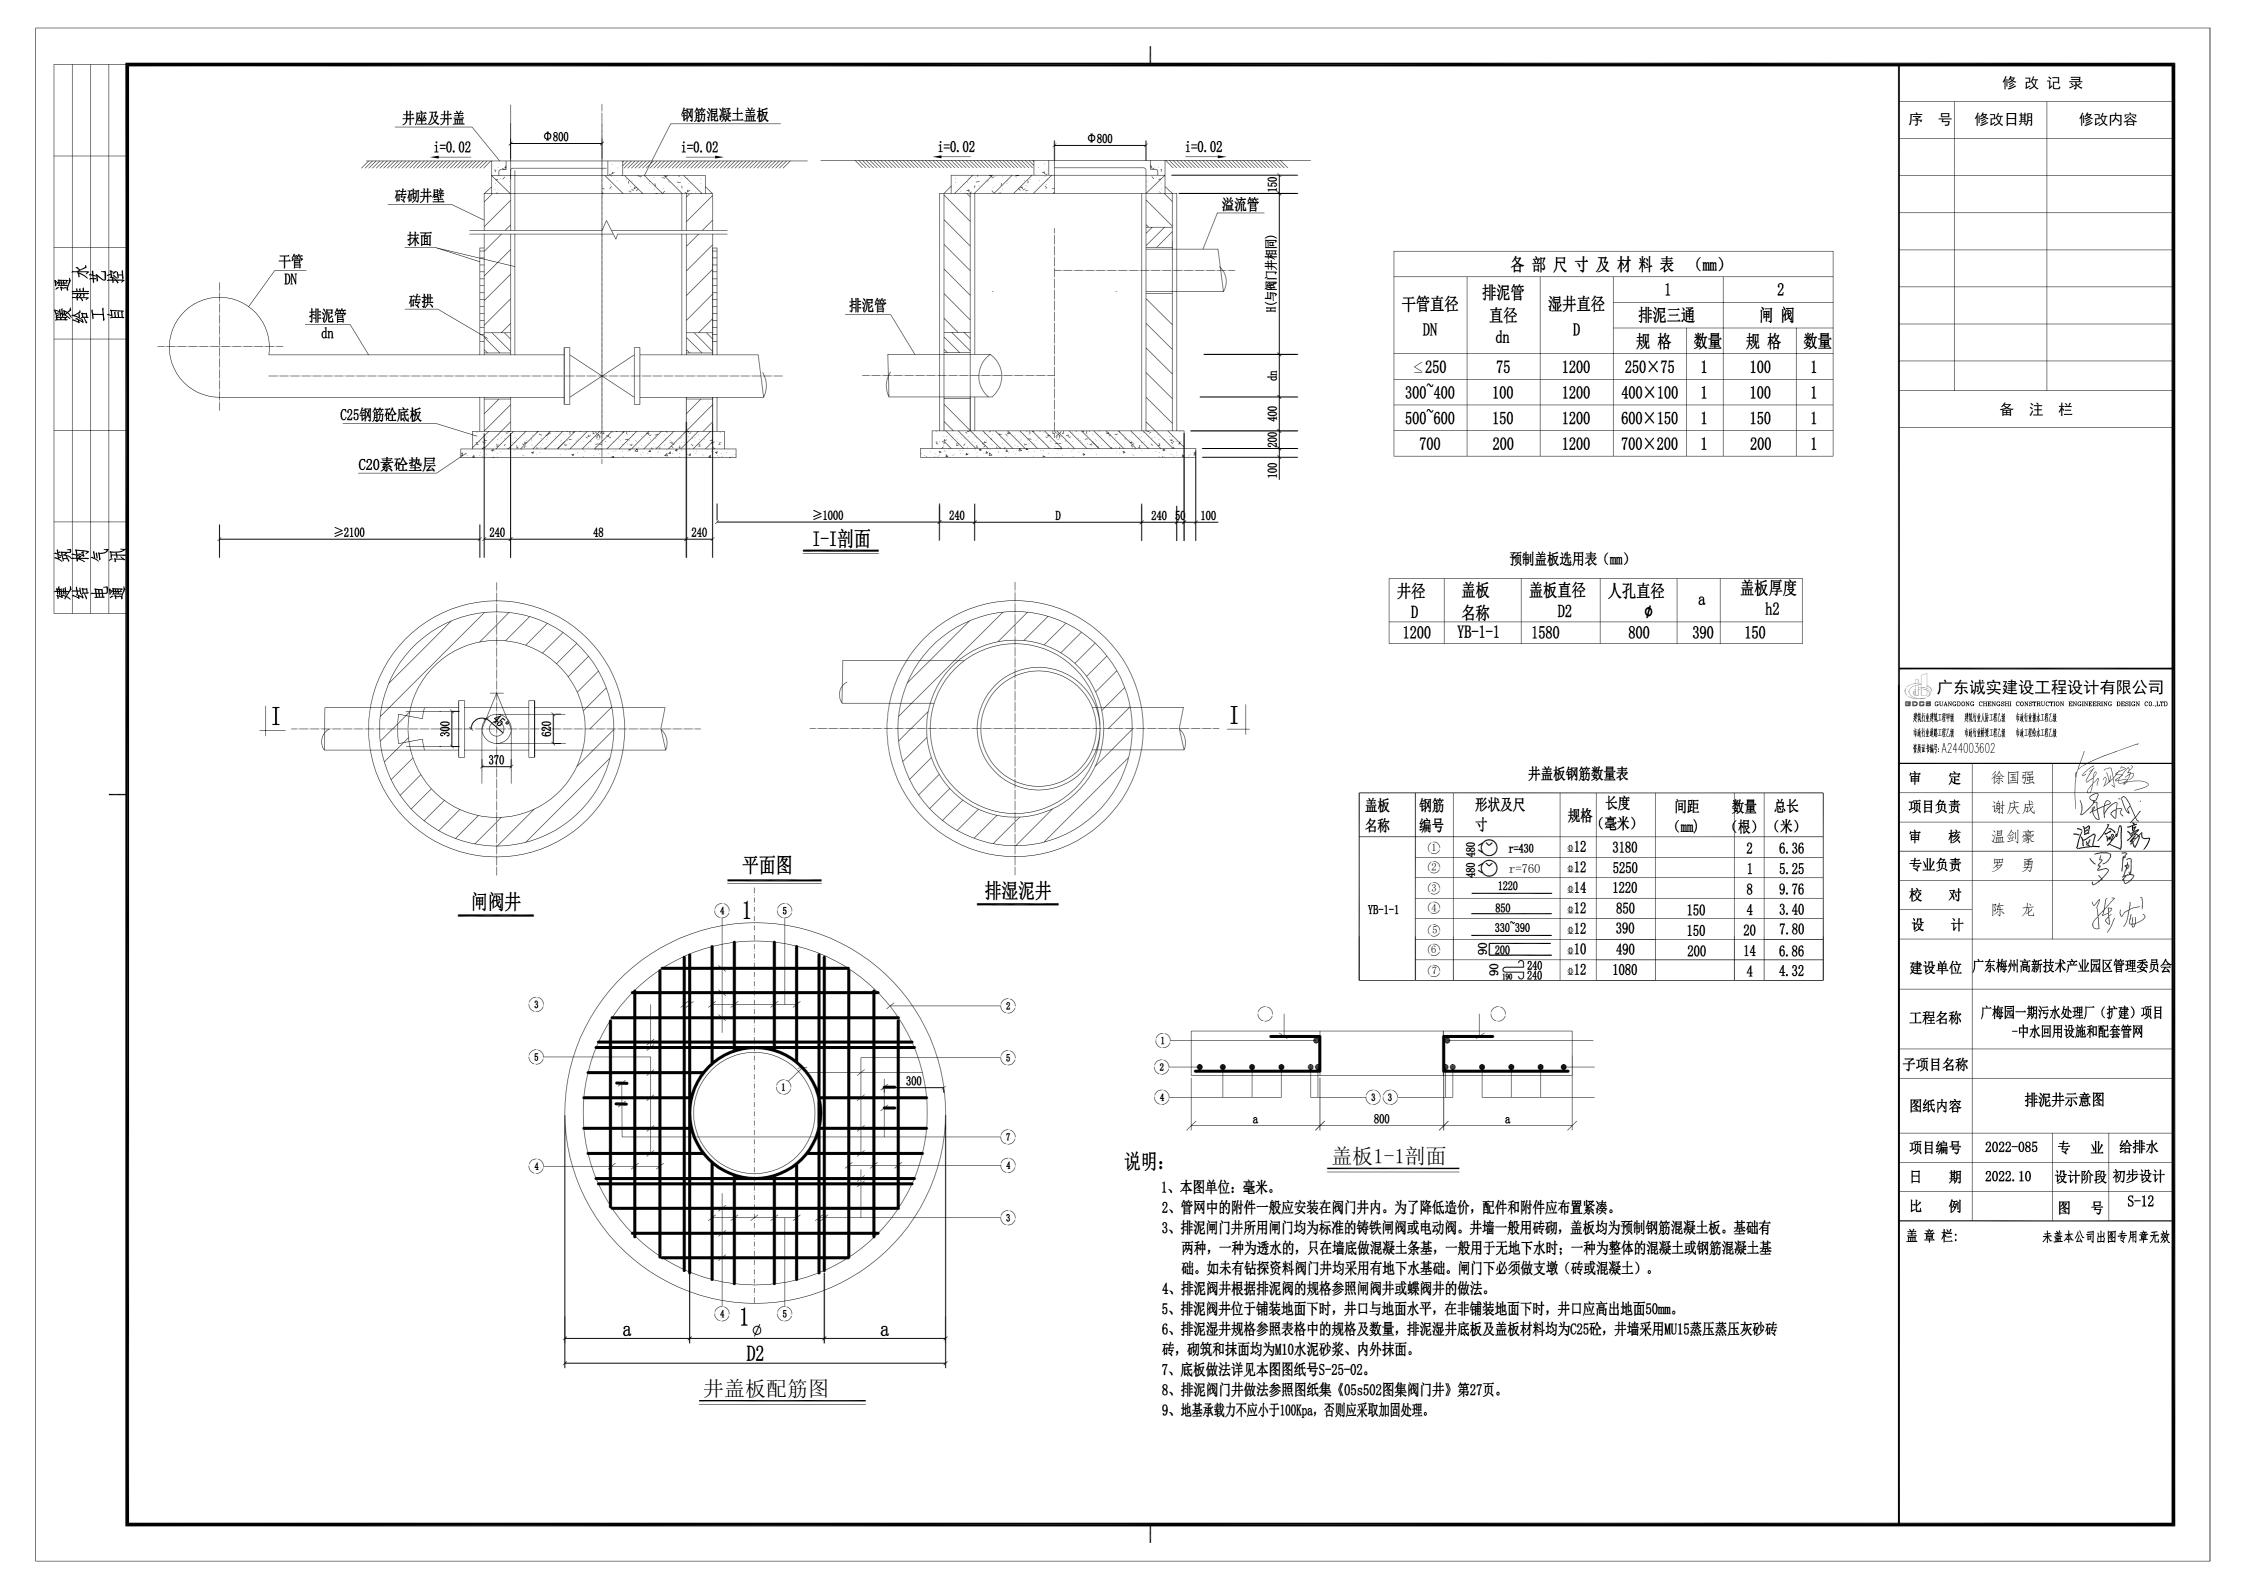

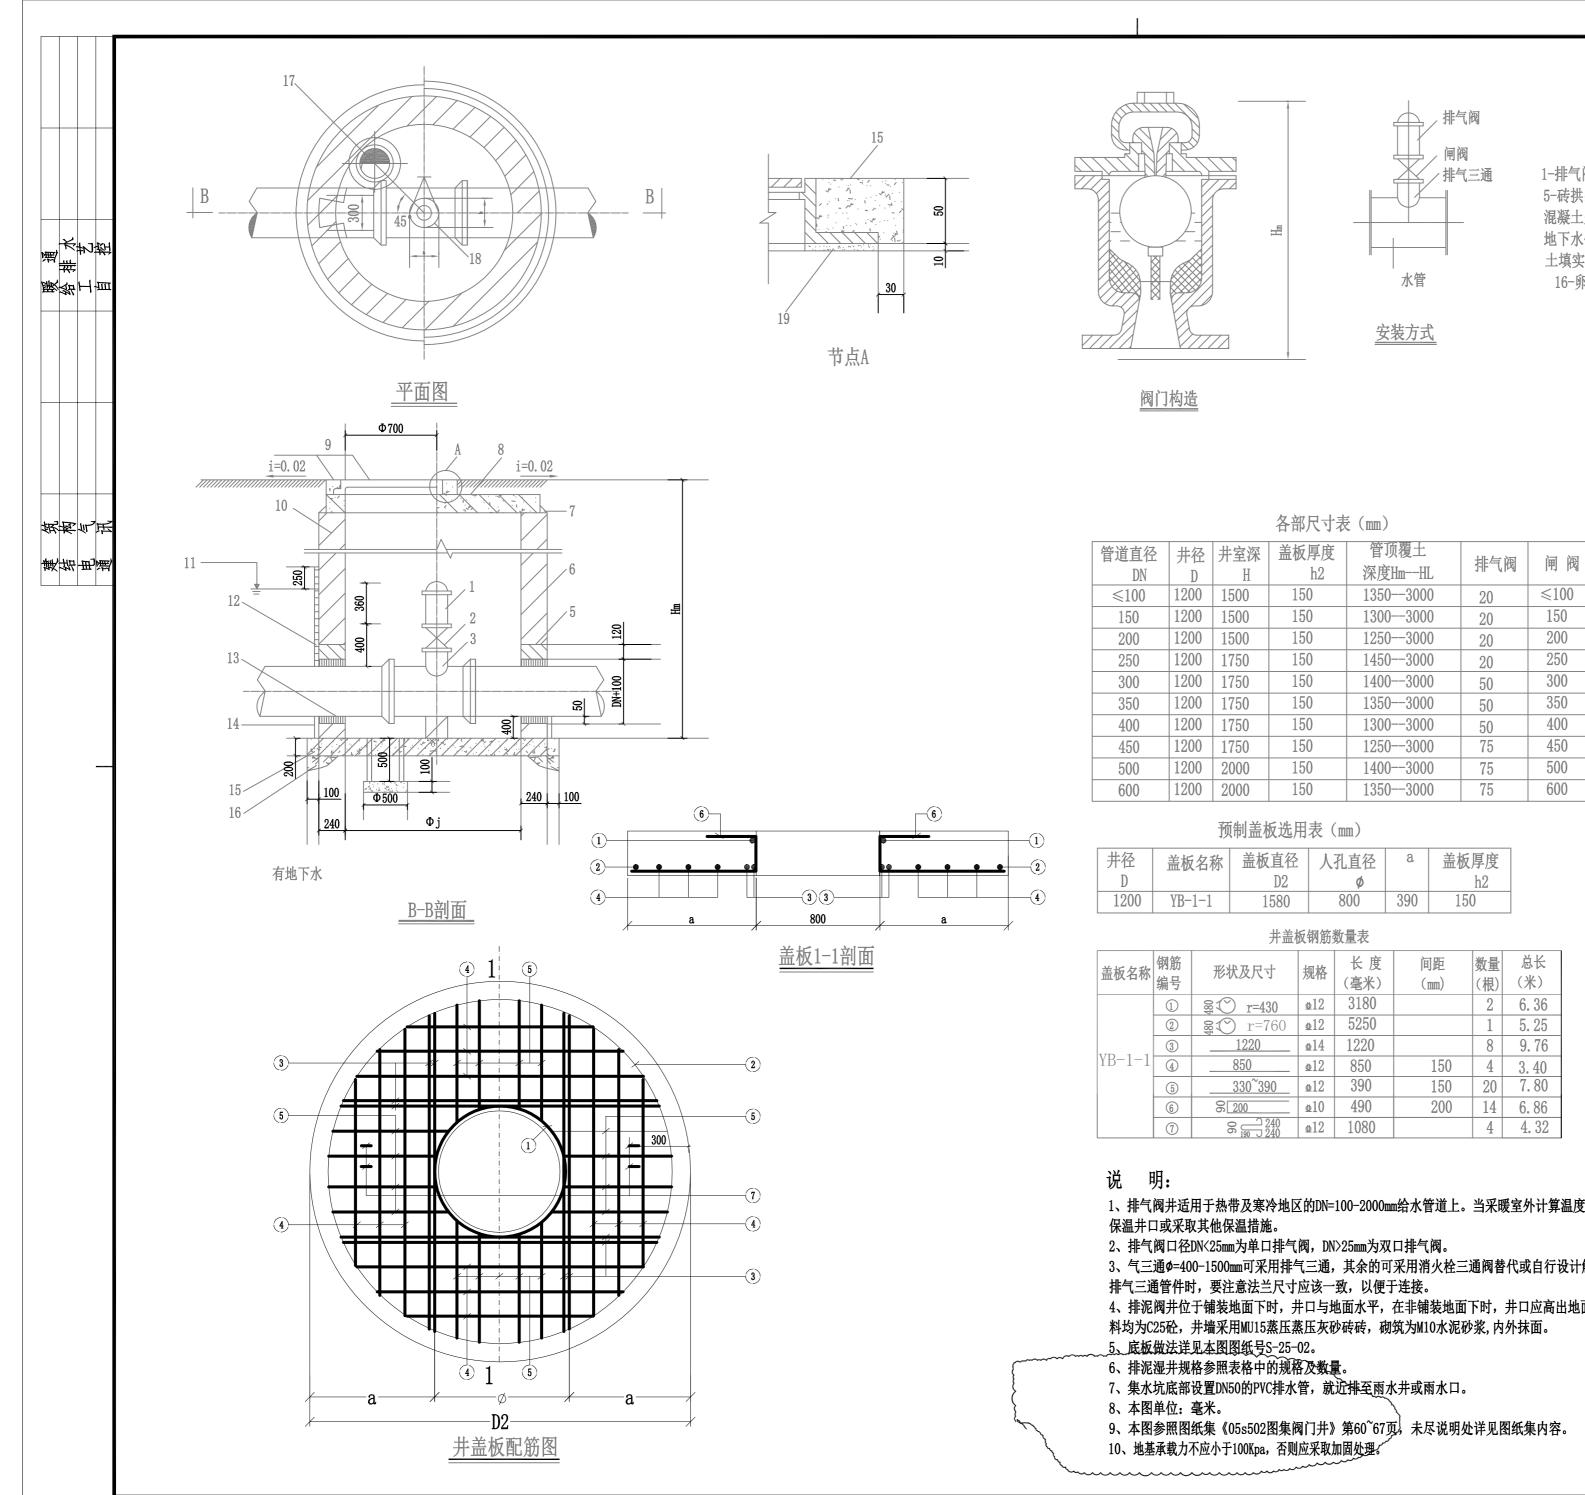

1-排气阀; 2-闸阀; 3-排气PE三通; 4-素土夯实; 5-砖拱; 6-原浆勾; 7-1: 2水泥砂浆抹角缝; 8-混凝土盖板;9-井盖及盖座;10-爬梯;11-最高 地下水位; 12-20mm厚1: 2水泥砂浆抹面; 13-粘 土填实: 14-M7.5水泥砂浆填塞: 15-C25混凝土; 16-卵石垫层100mm厚; 17-集水坑; 18-支墩; 19-M7.5水泥砂浆座浆;

排气三通

(PE)

管道管径\*

排气阀直径

120

120

120

240

240

240

240

370

370

370

240

240

240

370

370

370

370

620

620

620

序	号	修改日期	修改内容
		备注	栏

修改记录

建筑行业建筑工程甲级 建筑行业人防工程乙级 市政行业排水工程乙级 市政行业道路工程乙级 市政行业桥架工程乙级 市政工程给水工程乙级

(G) WE 审 定 徐国强 LAPPIN 项目负责 谢庆成 過劍勢 温剑豪 审 核 多角 专业负责 设计

→ 广东诚实建设工程设计有限公司

# 建设单位 广东梅州高新技术产业园区管理委员会

广梅园一期污水处理厂(扩建)项目 工程名称 -中水回用设施和配套管网

排气井示意图


子项目名称 图纸内容

> 项目编号 2022-085 专 业 给排水 设计阶段初步设计 2022. 10 图 号 5-13 比 例


盖 章 栏: 未盖本公司出图专用章无效


/I m. W WIM WEW							
盖板名称	钢筋编号	形状及尺寸	规格	长 度 (毫米)	间距 (mm)	数量 (根)	总长 (米)
	SIM J				(111111)		
	1	8 € r=430	<b>©</b> 12	3180		2	6. 36
	2	<b>2 2 2 2 2 2 3 2 3 3 3 3 3 3 3 3 3 3</b>	<b>Φ</b> 12	5250		1	5. 25
WD 1 1	3	1220	<b>o</b> 14	1220		8	9. 76
YB-1-1	4	850	<b>७</b> 12	850	150	4	3. 40
	5	330~390	<b>७</b> 12	390	150	20	7.80
	6	8 200	₾10	490	200	14	6.86
	7	8 <u>240</u> 190 240	<b>७</b> 12	1080		4	4. 32

- 1、排气阀井适用于热带及寒冷地区的DN=100-2000mm给水管道上。当采暖室外计算温度低于-20°C的地区,需做
- 3、气三通Ø=400-1500mm可采用排气三通,其余的可采用消火栓三通阀替代或自行设计解决,在选用配套闸阀及
- 4、排泥阀井位于铺装地面下时,井口与地面水平,在非铺装地面下时,井口应高出地面50mm,井底板及盖板材

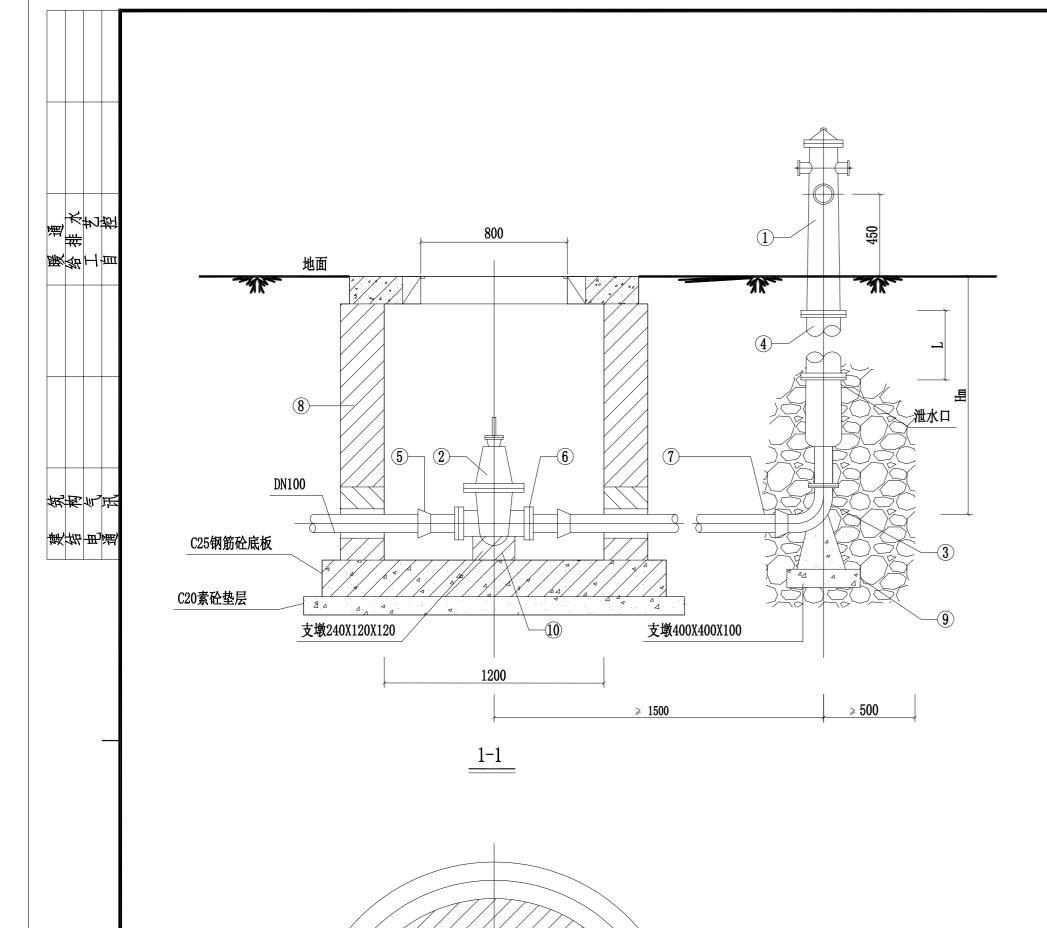

平面图

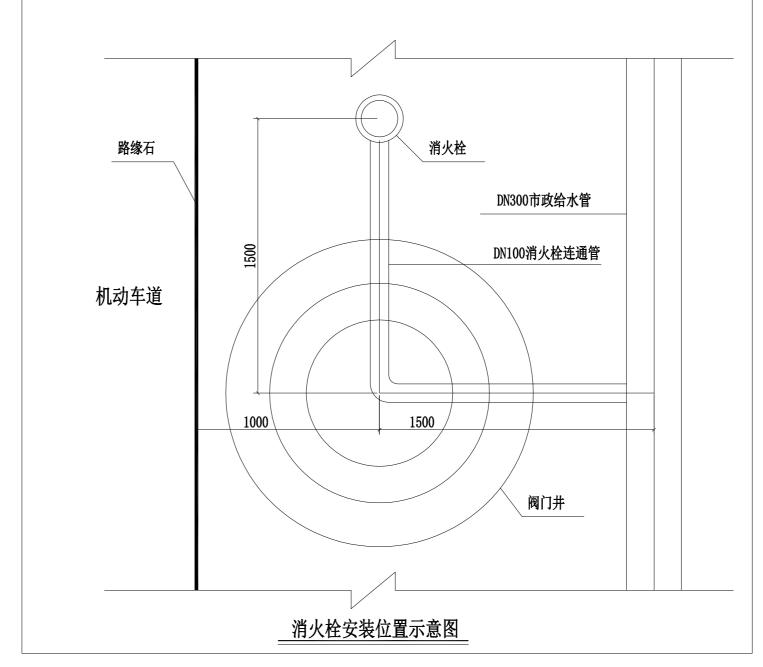

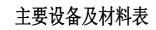

ᄻᄆ	h 1h	规 格		1444	単位	数量	W 77
编号	名称	1. OMPa 1. 6MPa 🗸	材料	<b>备注</b>			
1	地上式消火栓	SS100/65-1.0	SS150/65-1.6		套	1	
2	闸阀	Z45T-10 DN100	Z45X-16 DN100		个	1	
3	弯管底座	DN100X90°承盘	DN100X90°双盘	铸铁	个	1	与消火栓配套供应
4	法兰接管	长度L=250,500.	长度L=250,500,1750			1	按设计长度
5	短管甲	DN150	DN150			1	
6	短管乙	DN150		铸铁	个	1	
7	铸铁管	DN150		铸铁	跟	1	
8	圆形立式蝶阀井	D=1200			座	1	详见蝶阀井详图
9	混凝土支墩	400X400X100		C20	m³	0. 02	
10	砖砌支墩	240X120X120		砖MU7.5	m³	0. 01	
				砂浆M7.5			

- 1. 本图单位除特别注明外,其余单位为毫米。
- 2. 本次工程消火栓采用SS100/65-1.0型。
- 3. 凡埋入土中的法兰接口涂沥青冷底子油及热沥青各两道,并用沥青麻布或用0. 2mm厚塑料膜包严。
- 4. 根据管道埋深的不同,选用不同长度的法兰连接。管道覆土深度Hm由1050mm至2800,每档为250mm。
- 5. 阀门井做法详见砖砌圆形立式蝶阀检查井。
- 6、本图参照图纸集室外消火栓及消防水鹤安装《13S201》第19~20页,未尽说明处详见图纸集内容。

路缘石	消火栓
	DN100消火栓连通管
机动车道	
	1000
	阀门井


广东 BDCS GUANGDON	诚实建设工。 g chengshi construct		可限公司 G DESIGN CO.,LTD
	横竹业人勝工程乙銀 市政行业構水工程乙 映竹业桥架工程乙銀 市政工程労水工程乙 0.3602		
审 定	徐国强	P. Je 5	VB
项目负责	谢庆成	1216	2) .
审核	温剑豪	退火	M &
专业负责	罗勇	181.	) [g]
		<i>y</i>	<del>- 20</del>
设计	陈龙	34	The state of the s
建设单位	广东梅州高新技	术产业园区	<b>〔管理委员会</b>
工程名称	广梅园一期污 一中水回	水处理厂( 用设施和配	
子项目名称			
图纸内容	室外地上	式消火栓安	装图
项目编号	2022-085	专 业	给排水
日 期	2022. 10	设计阶段	初步设计
比 例		图号	S-14
盖 章 栏:	未	盖本公司出	图专用章无效


修改记录


备 注 栏


修改内容


修改日期

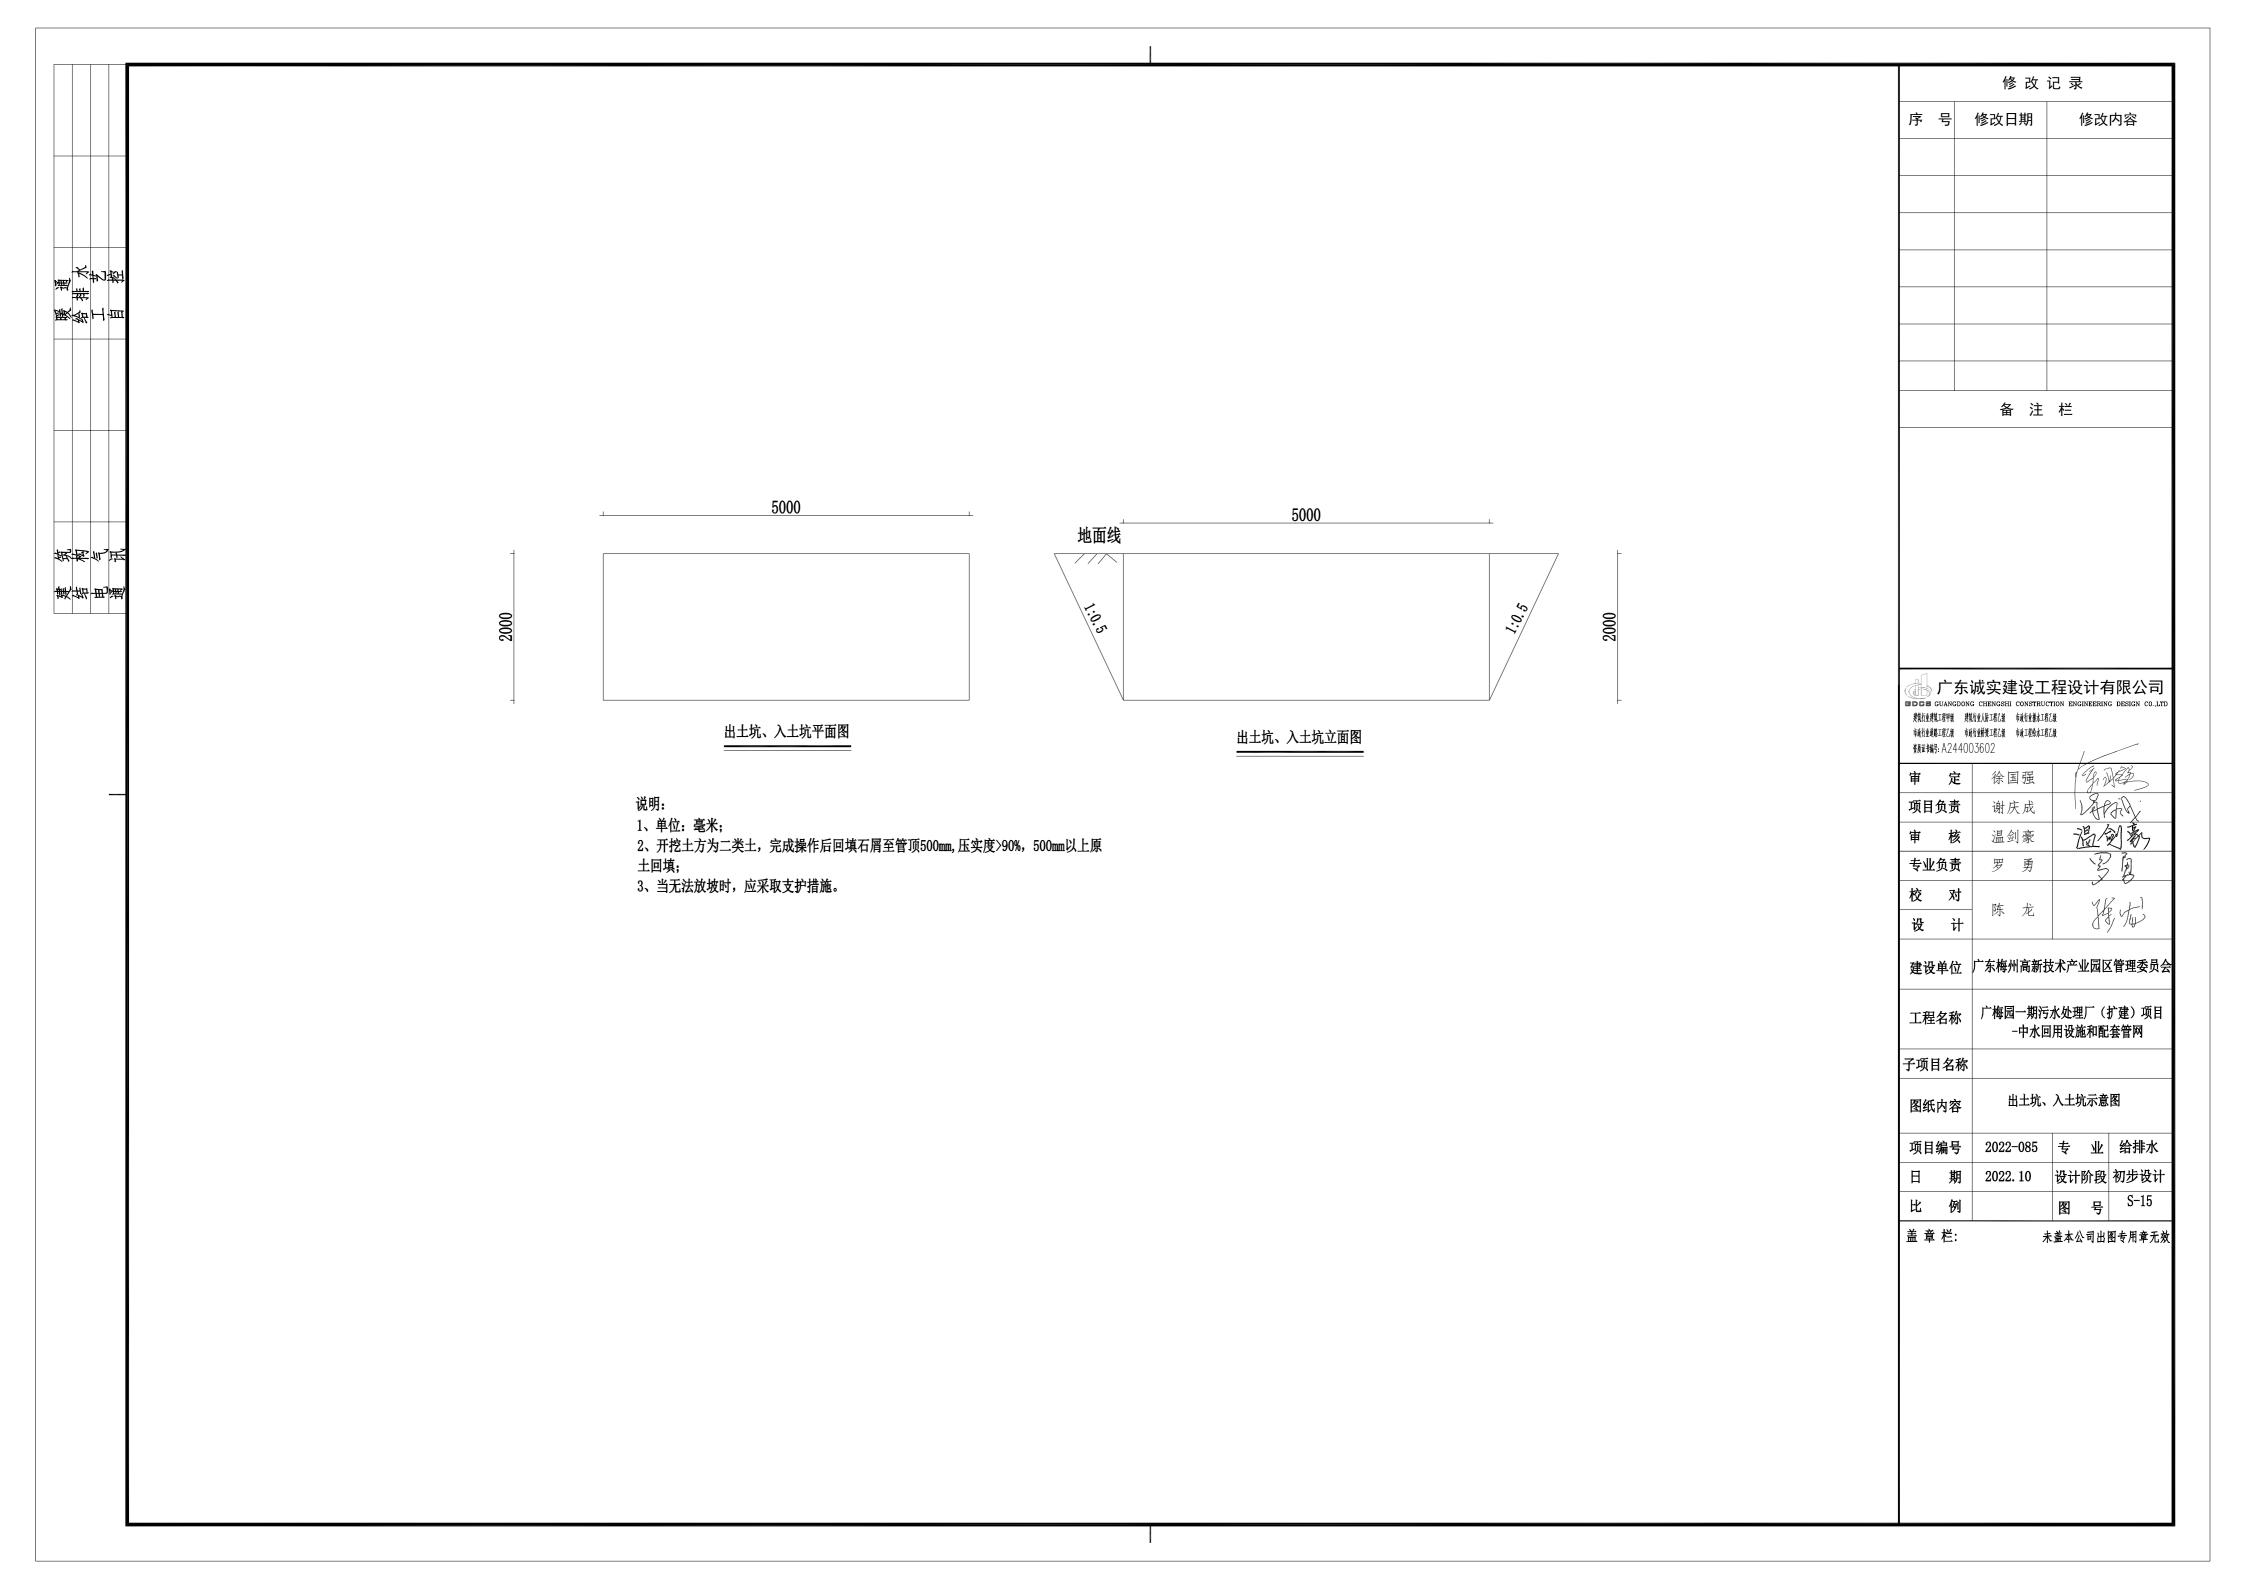


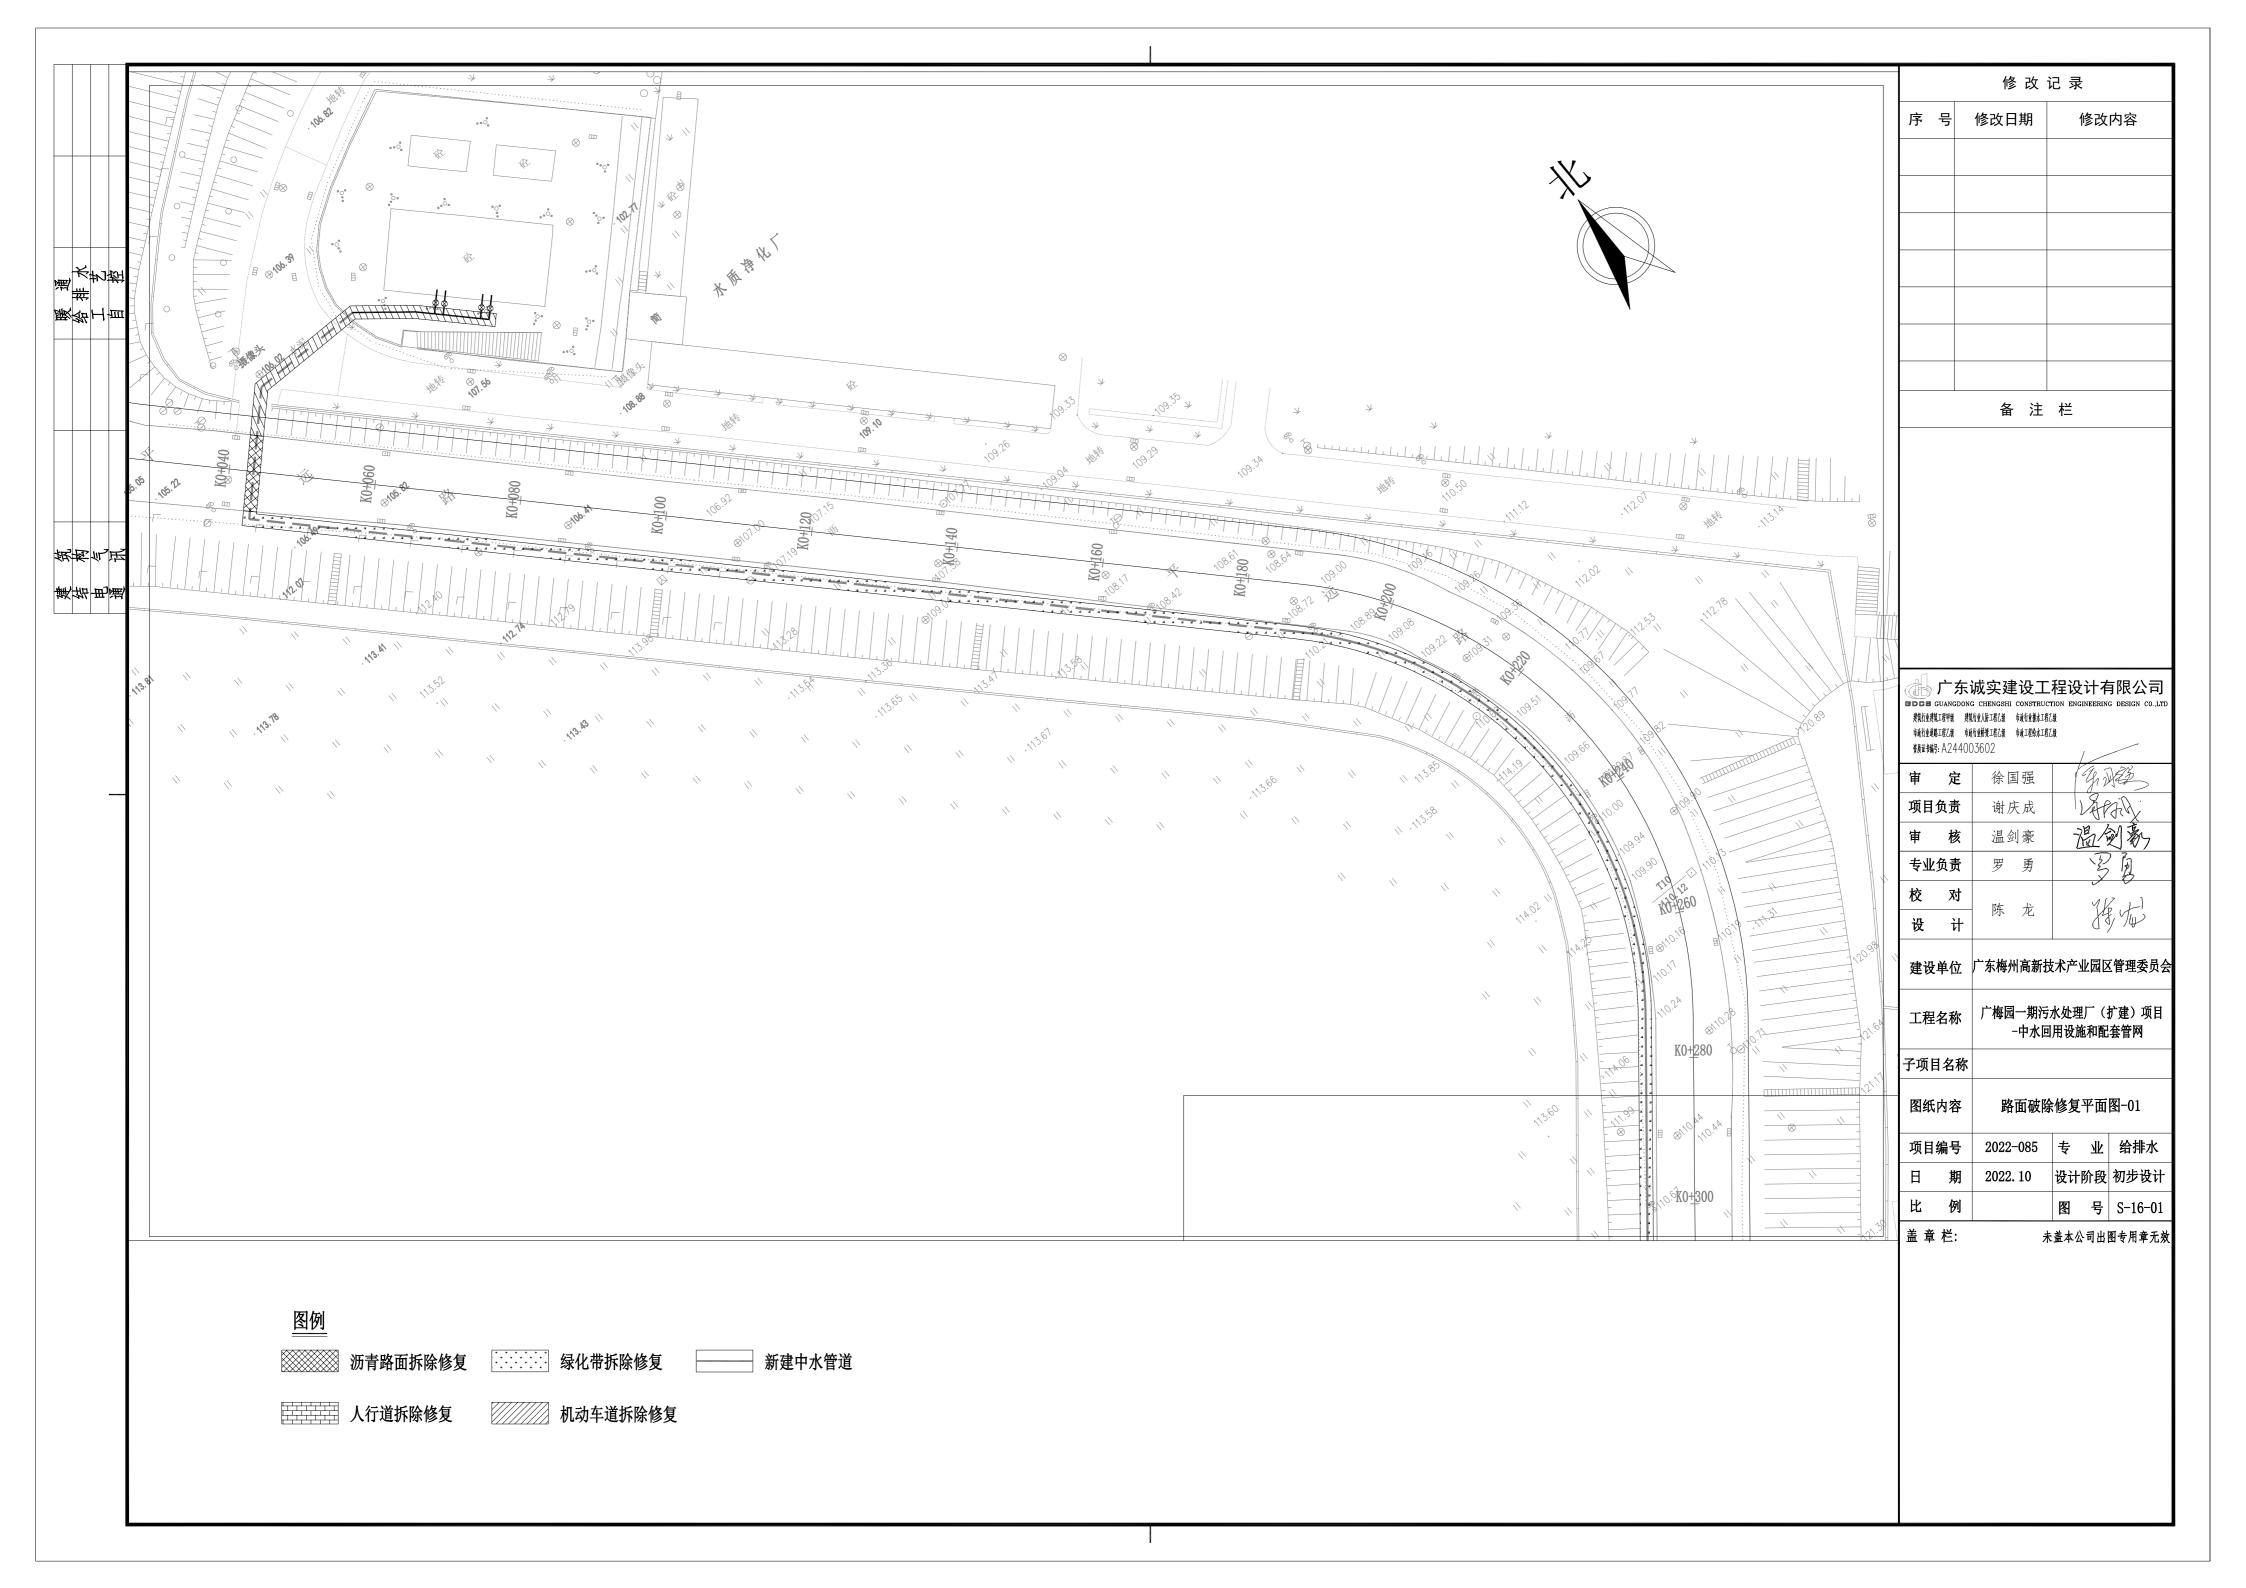


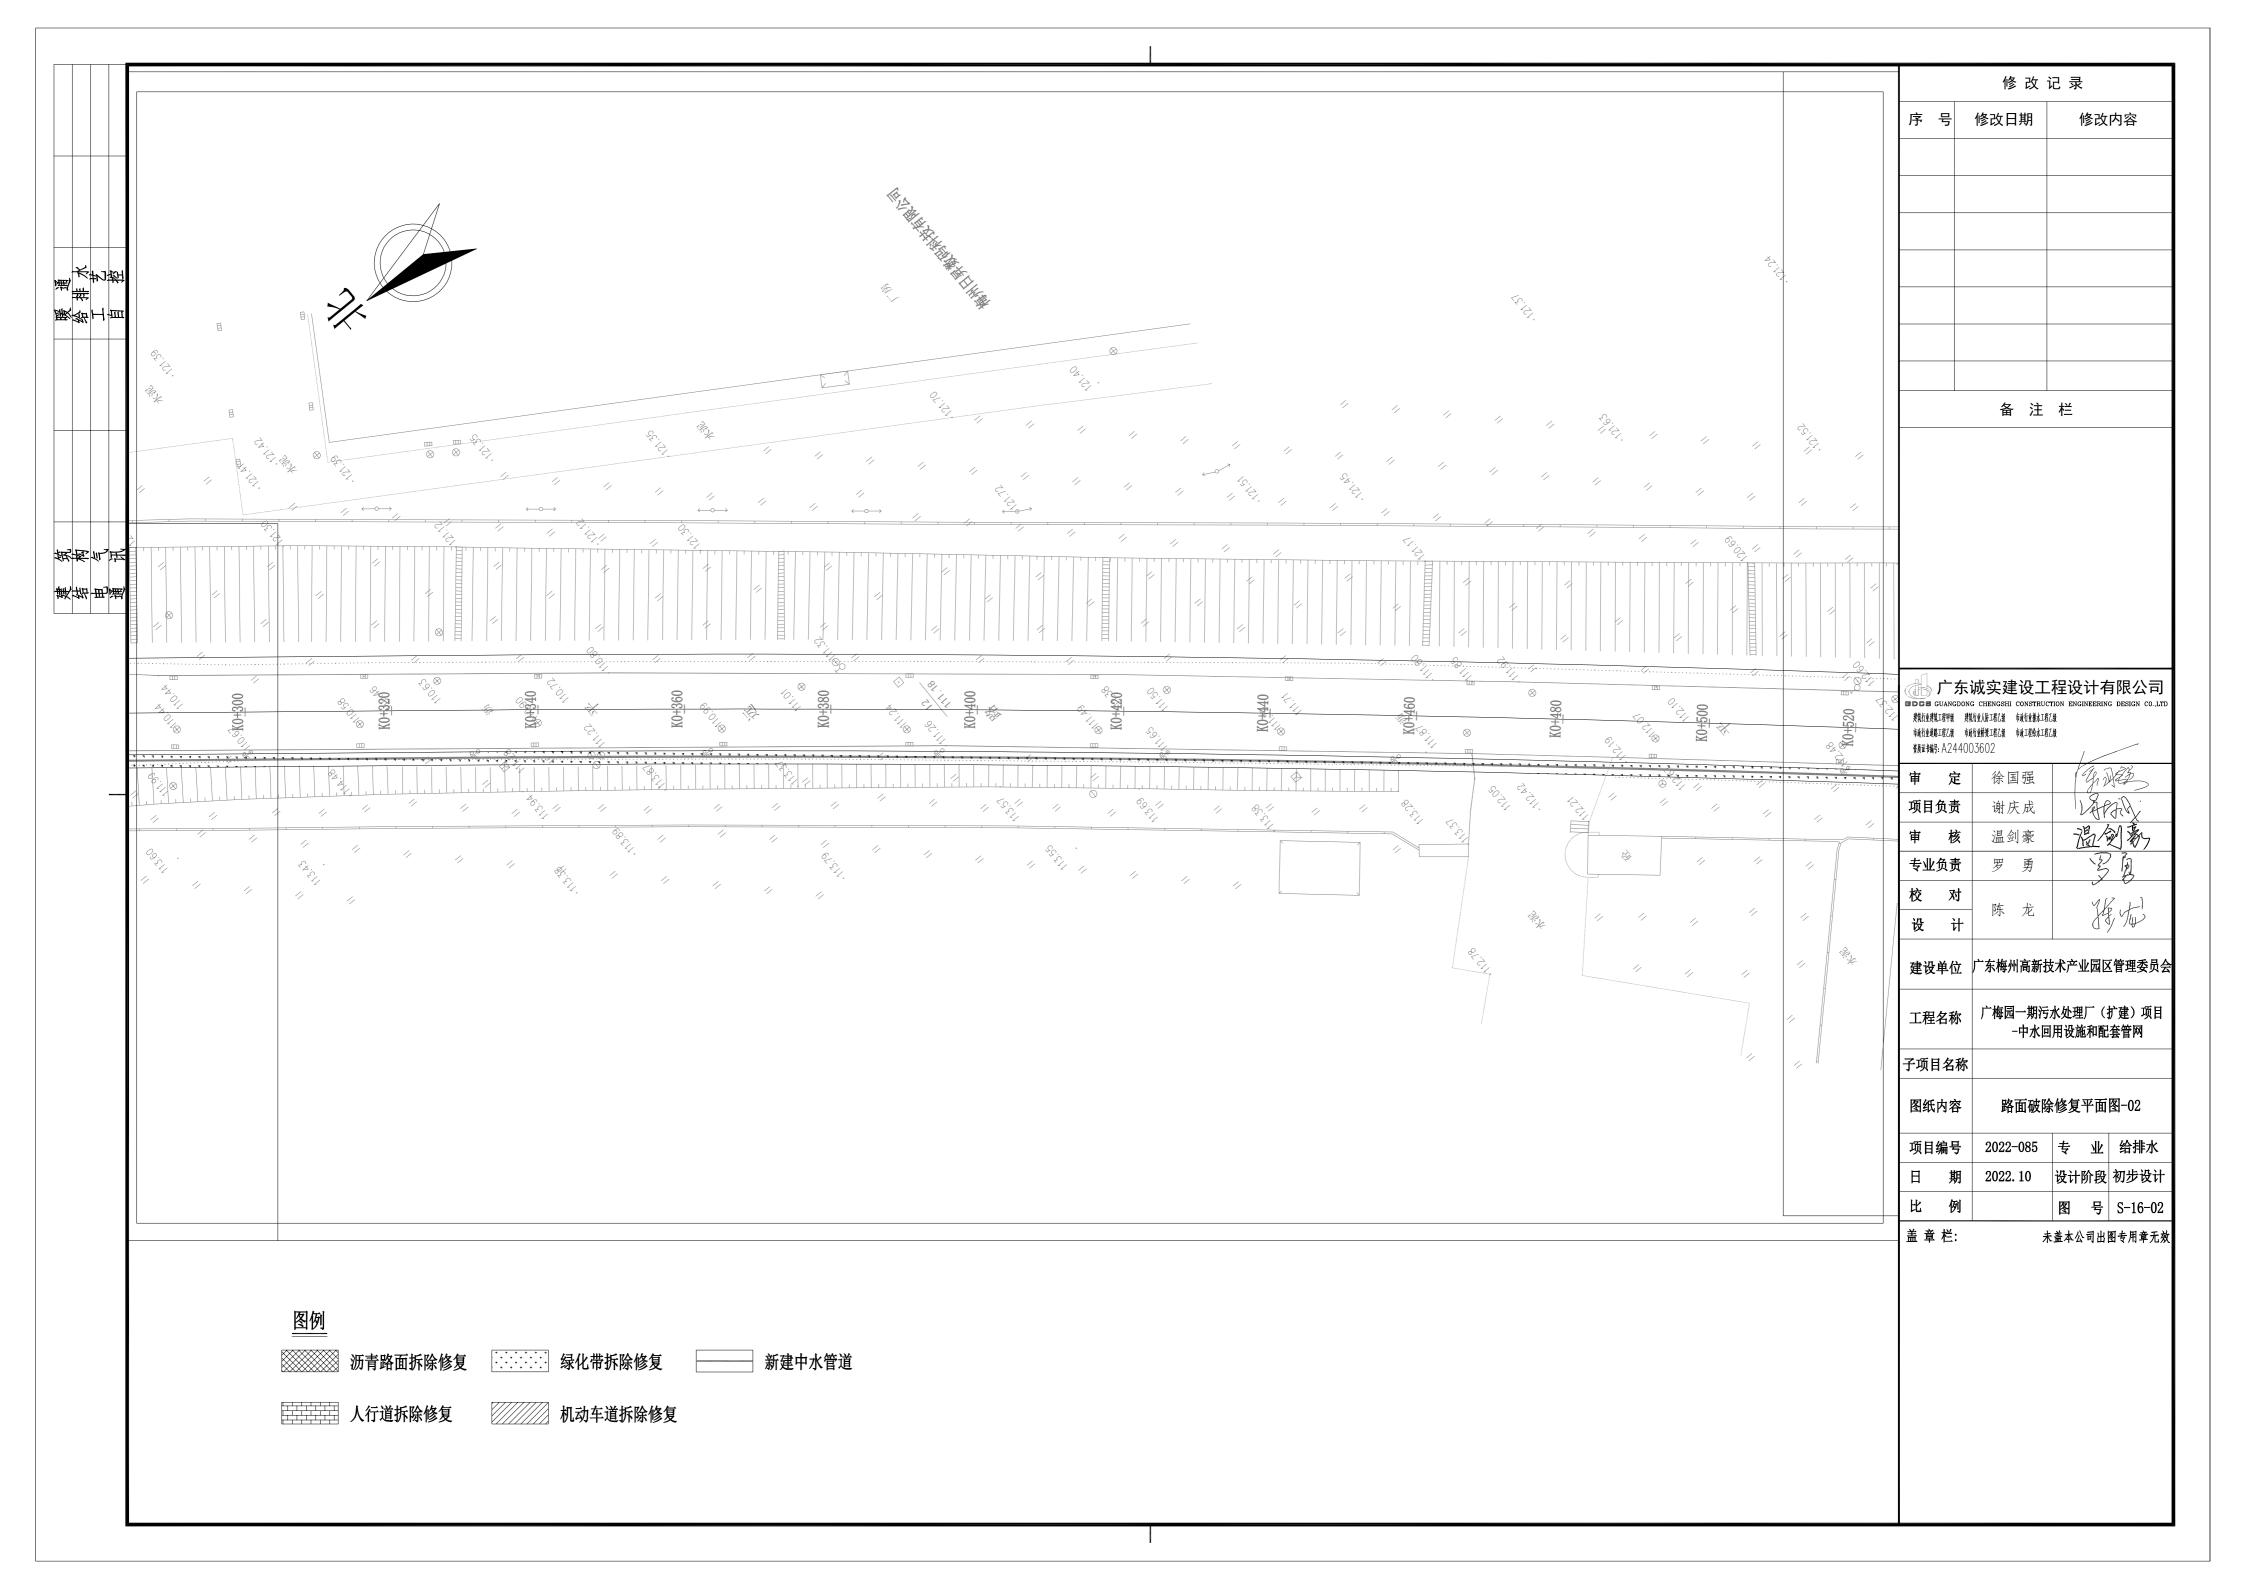


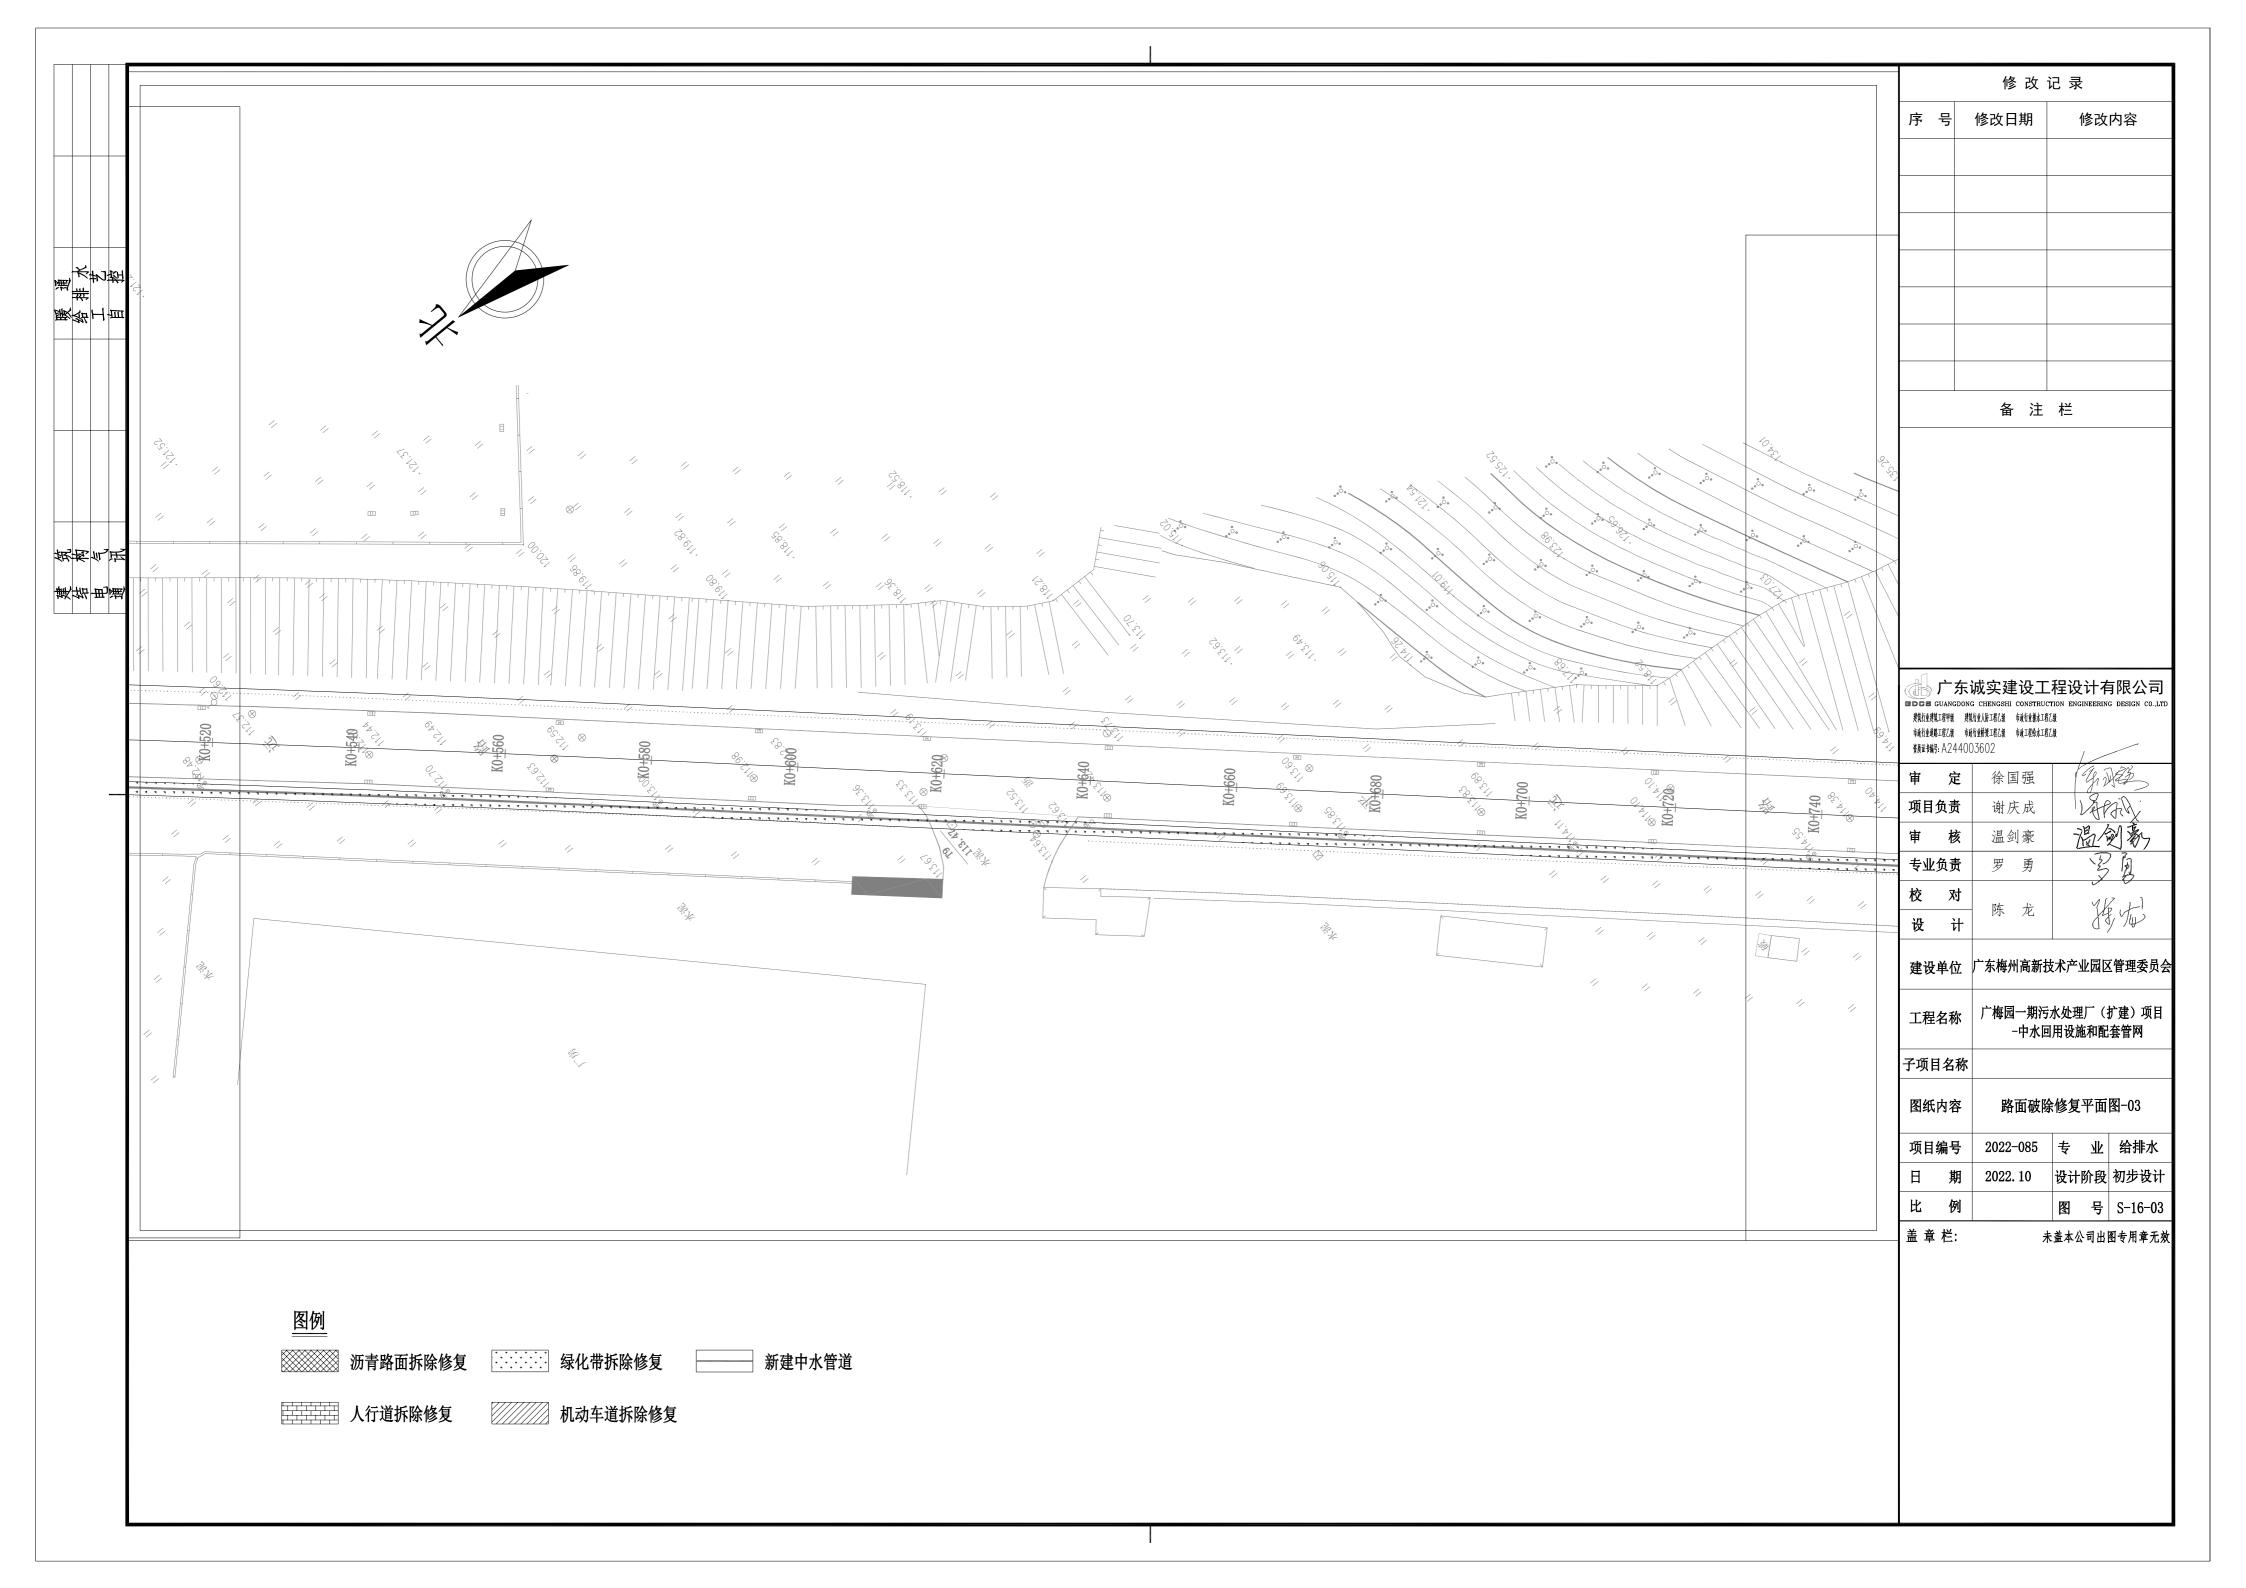


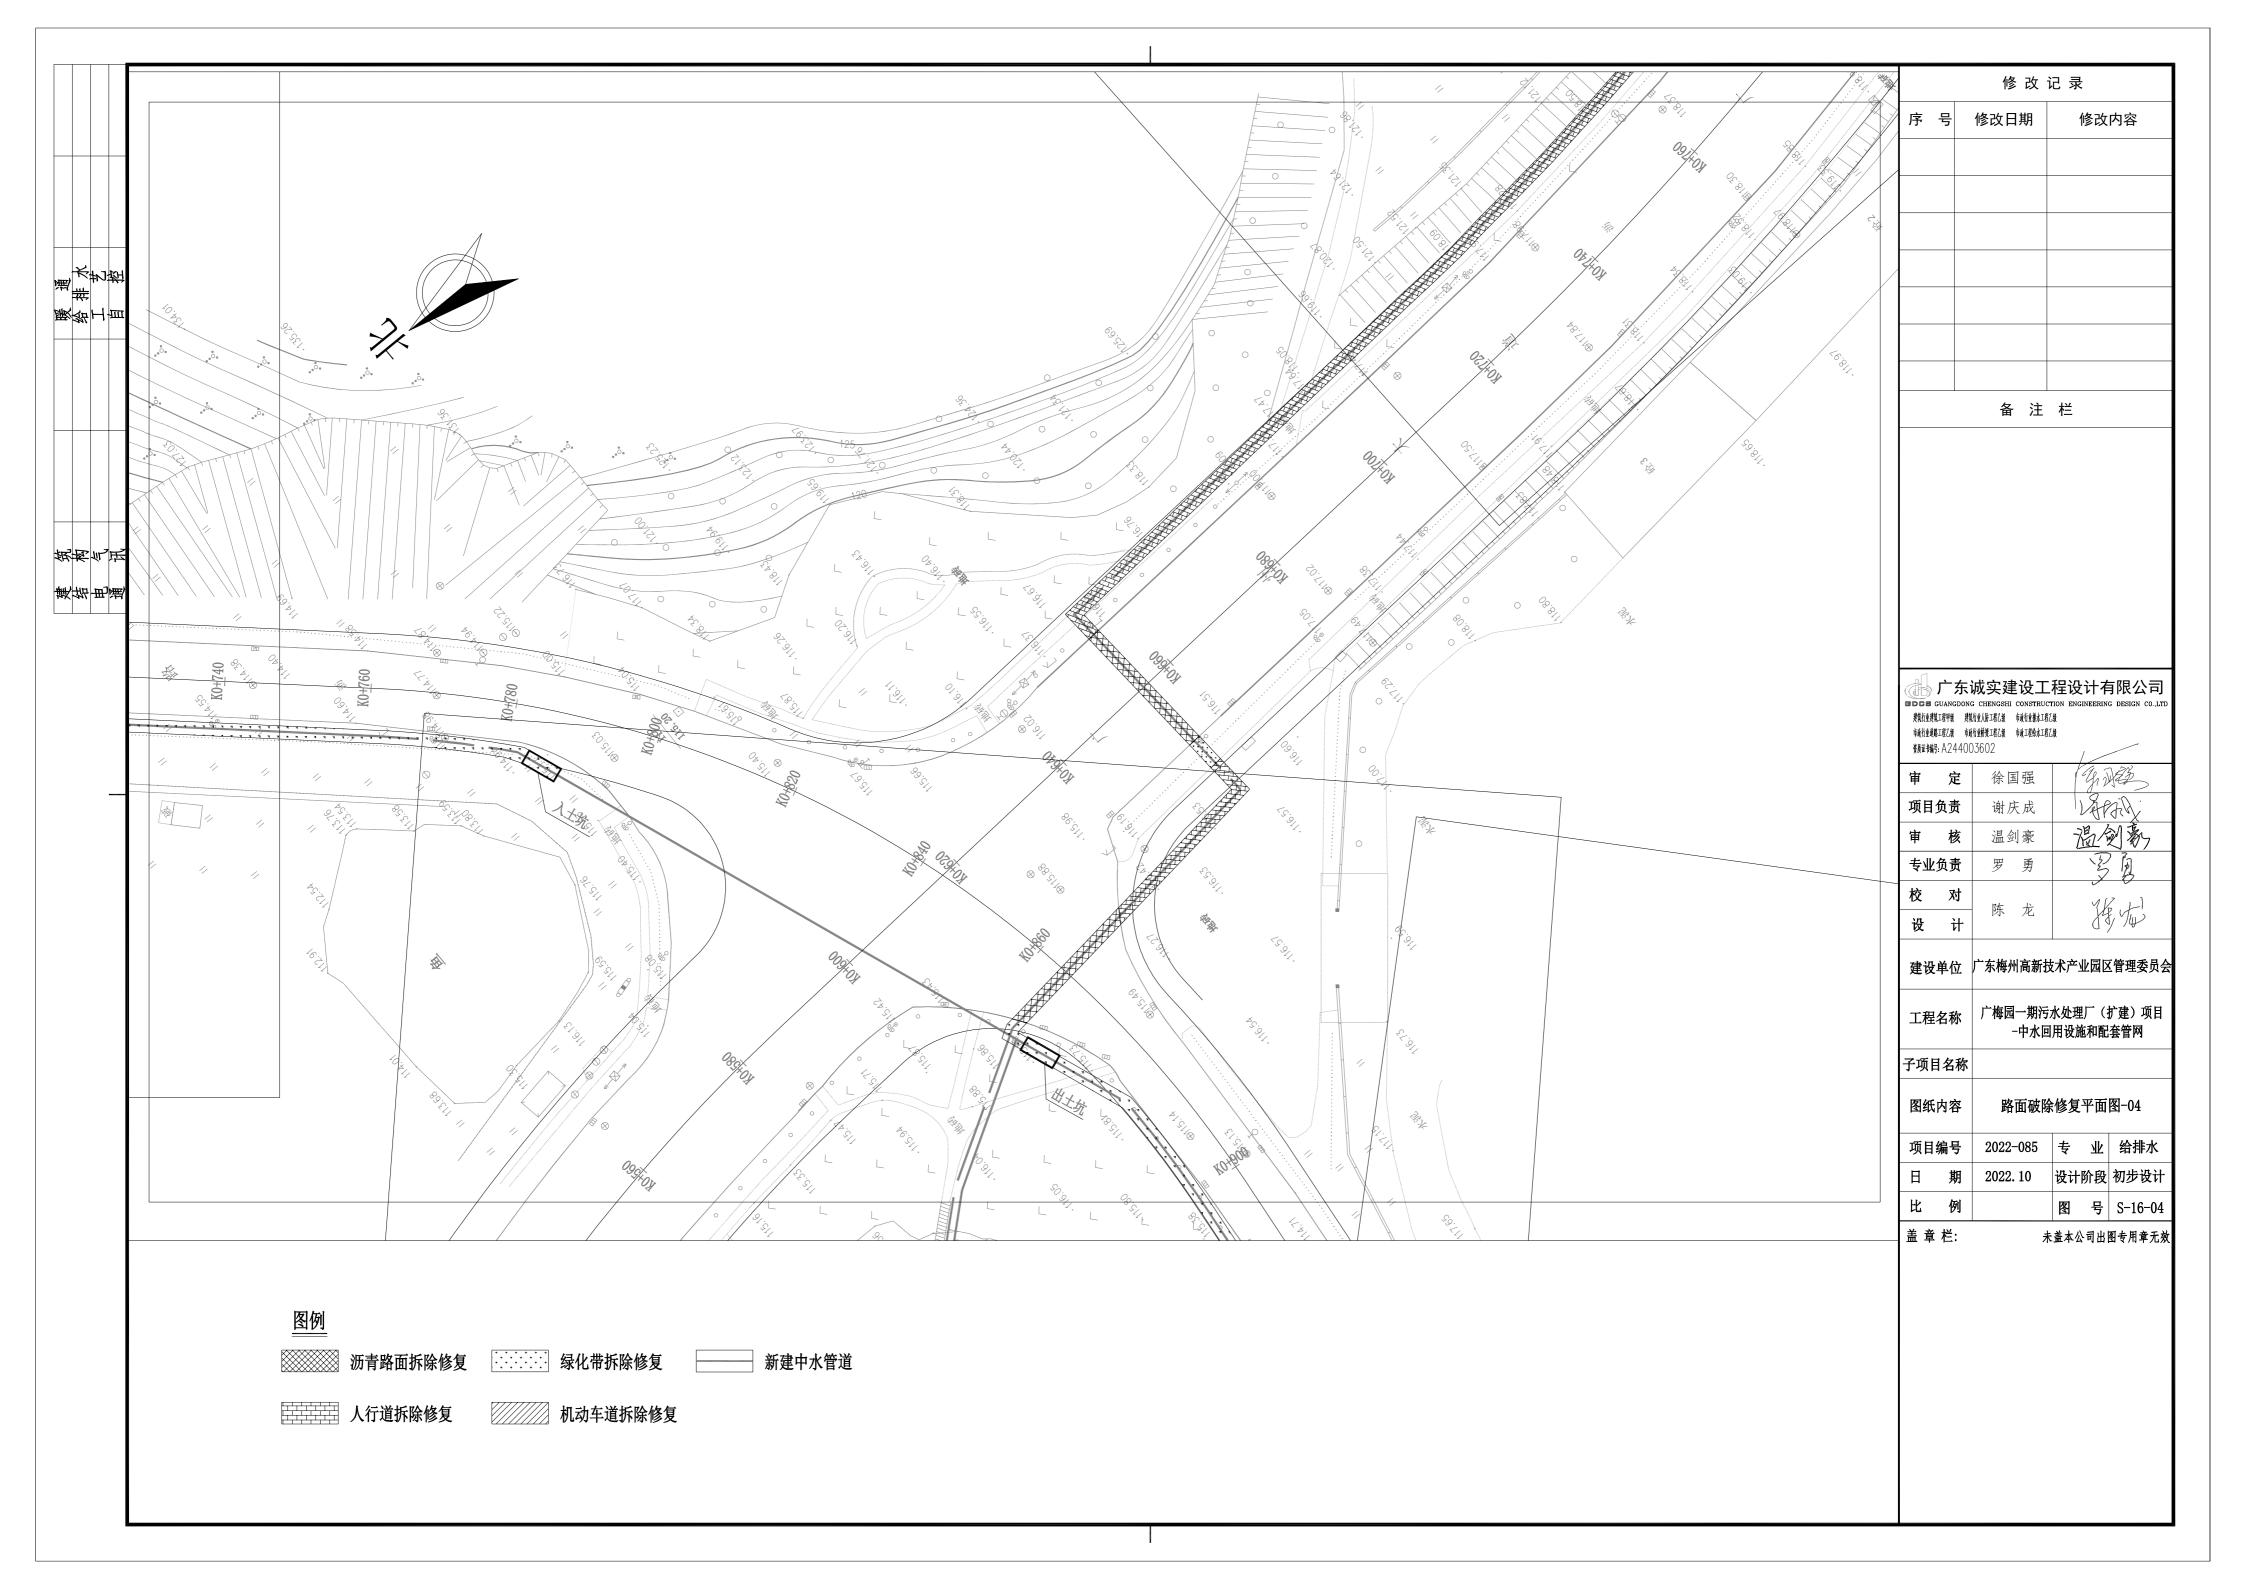


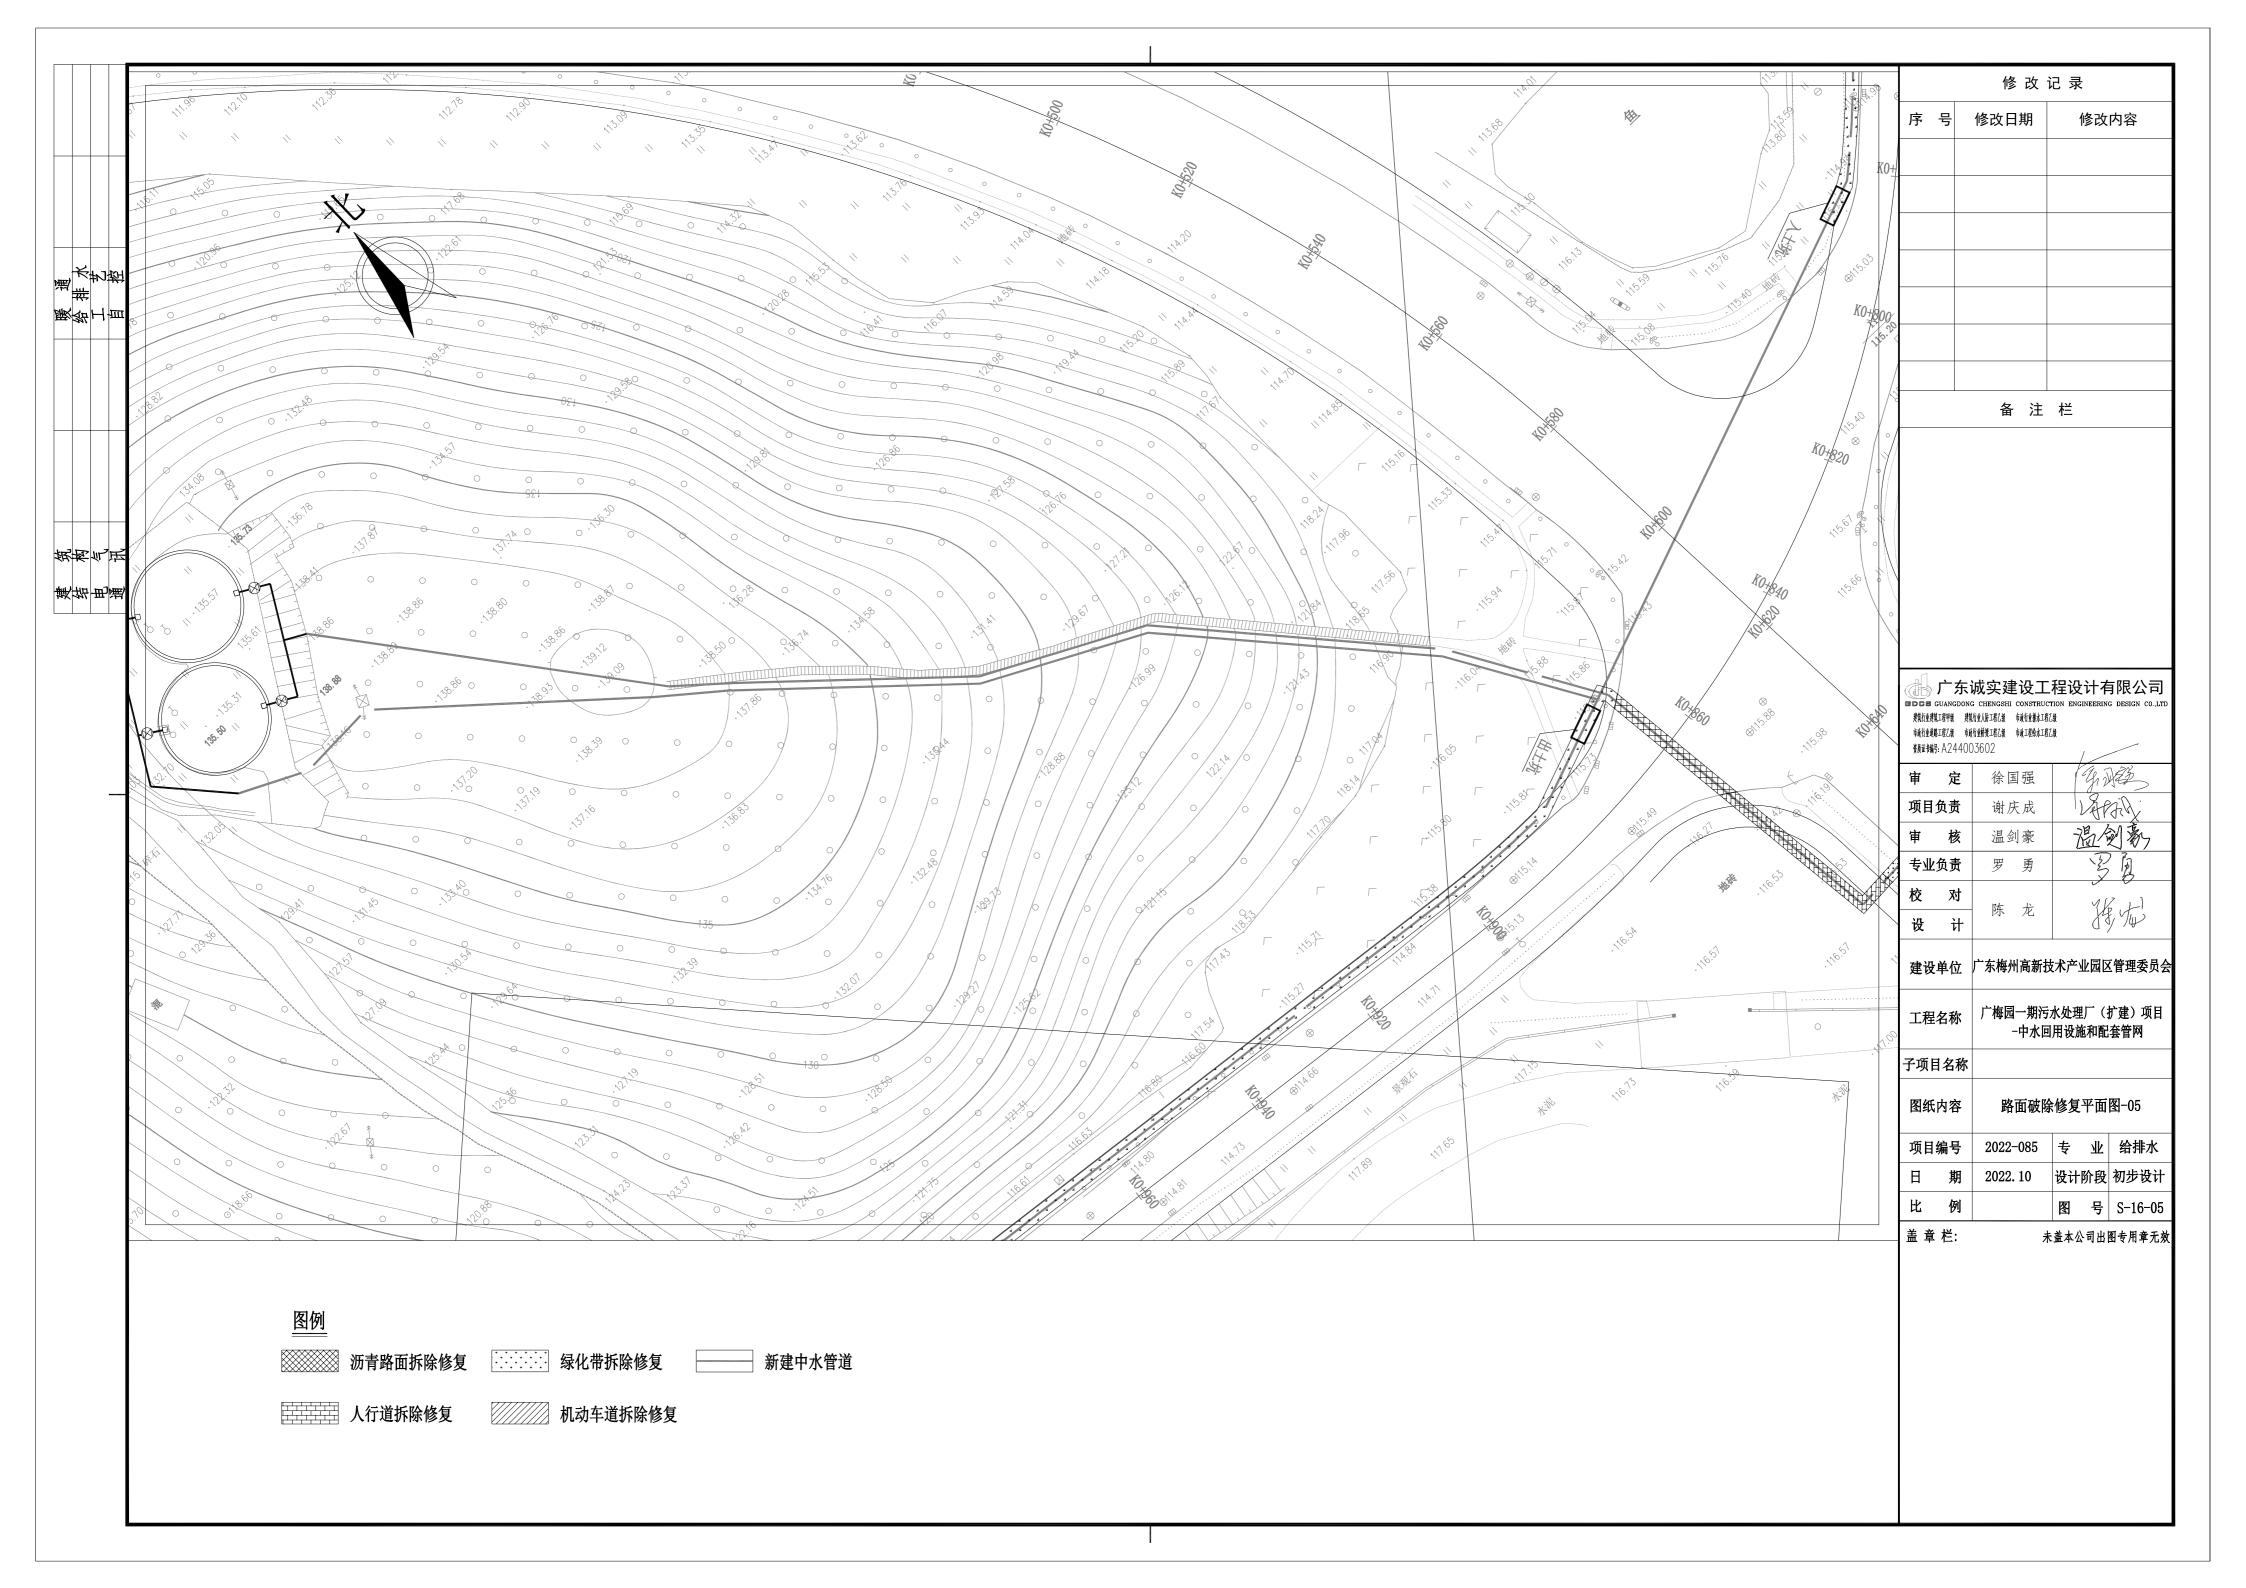


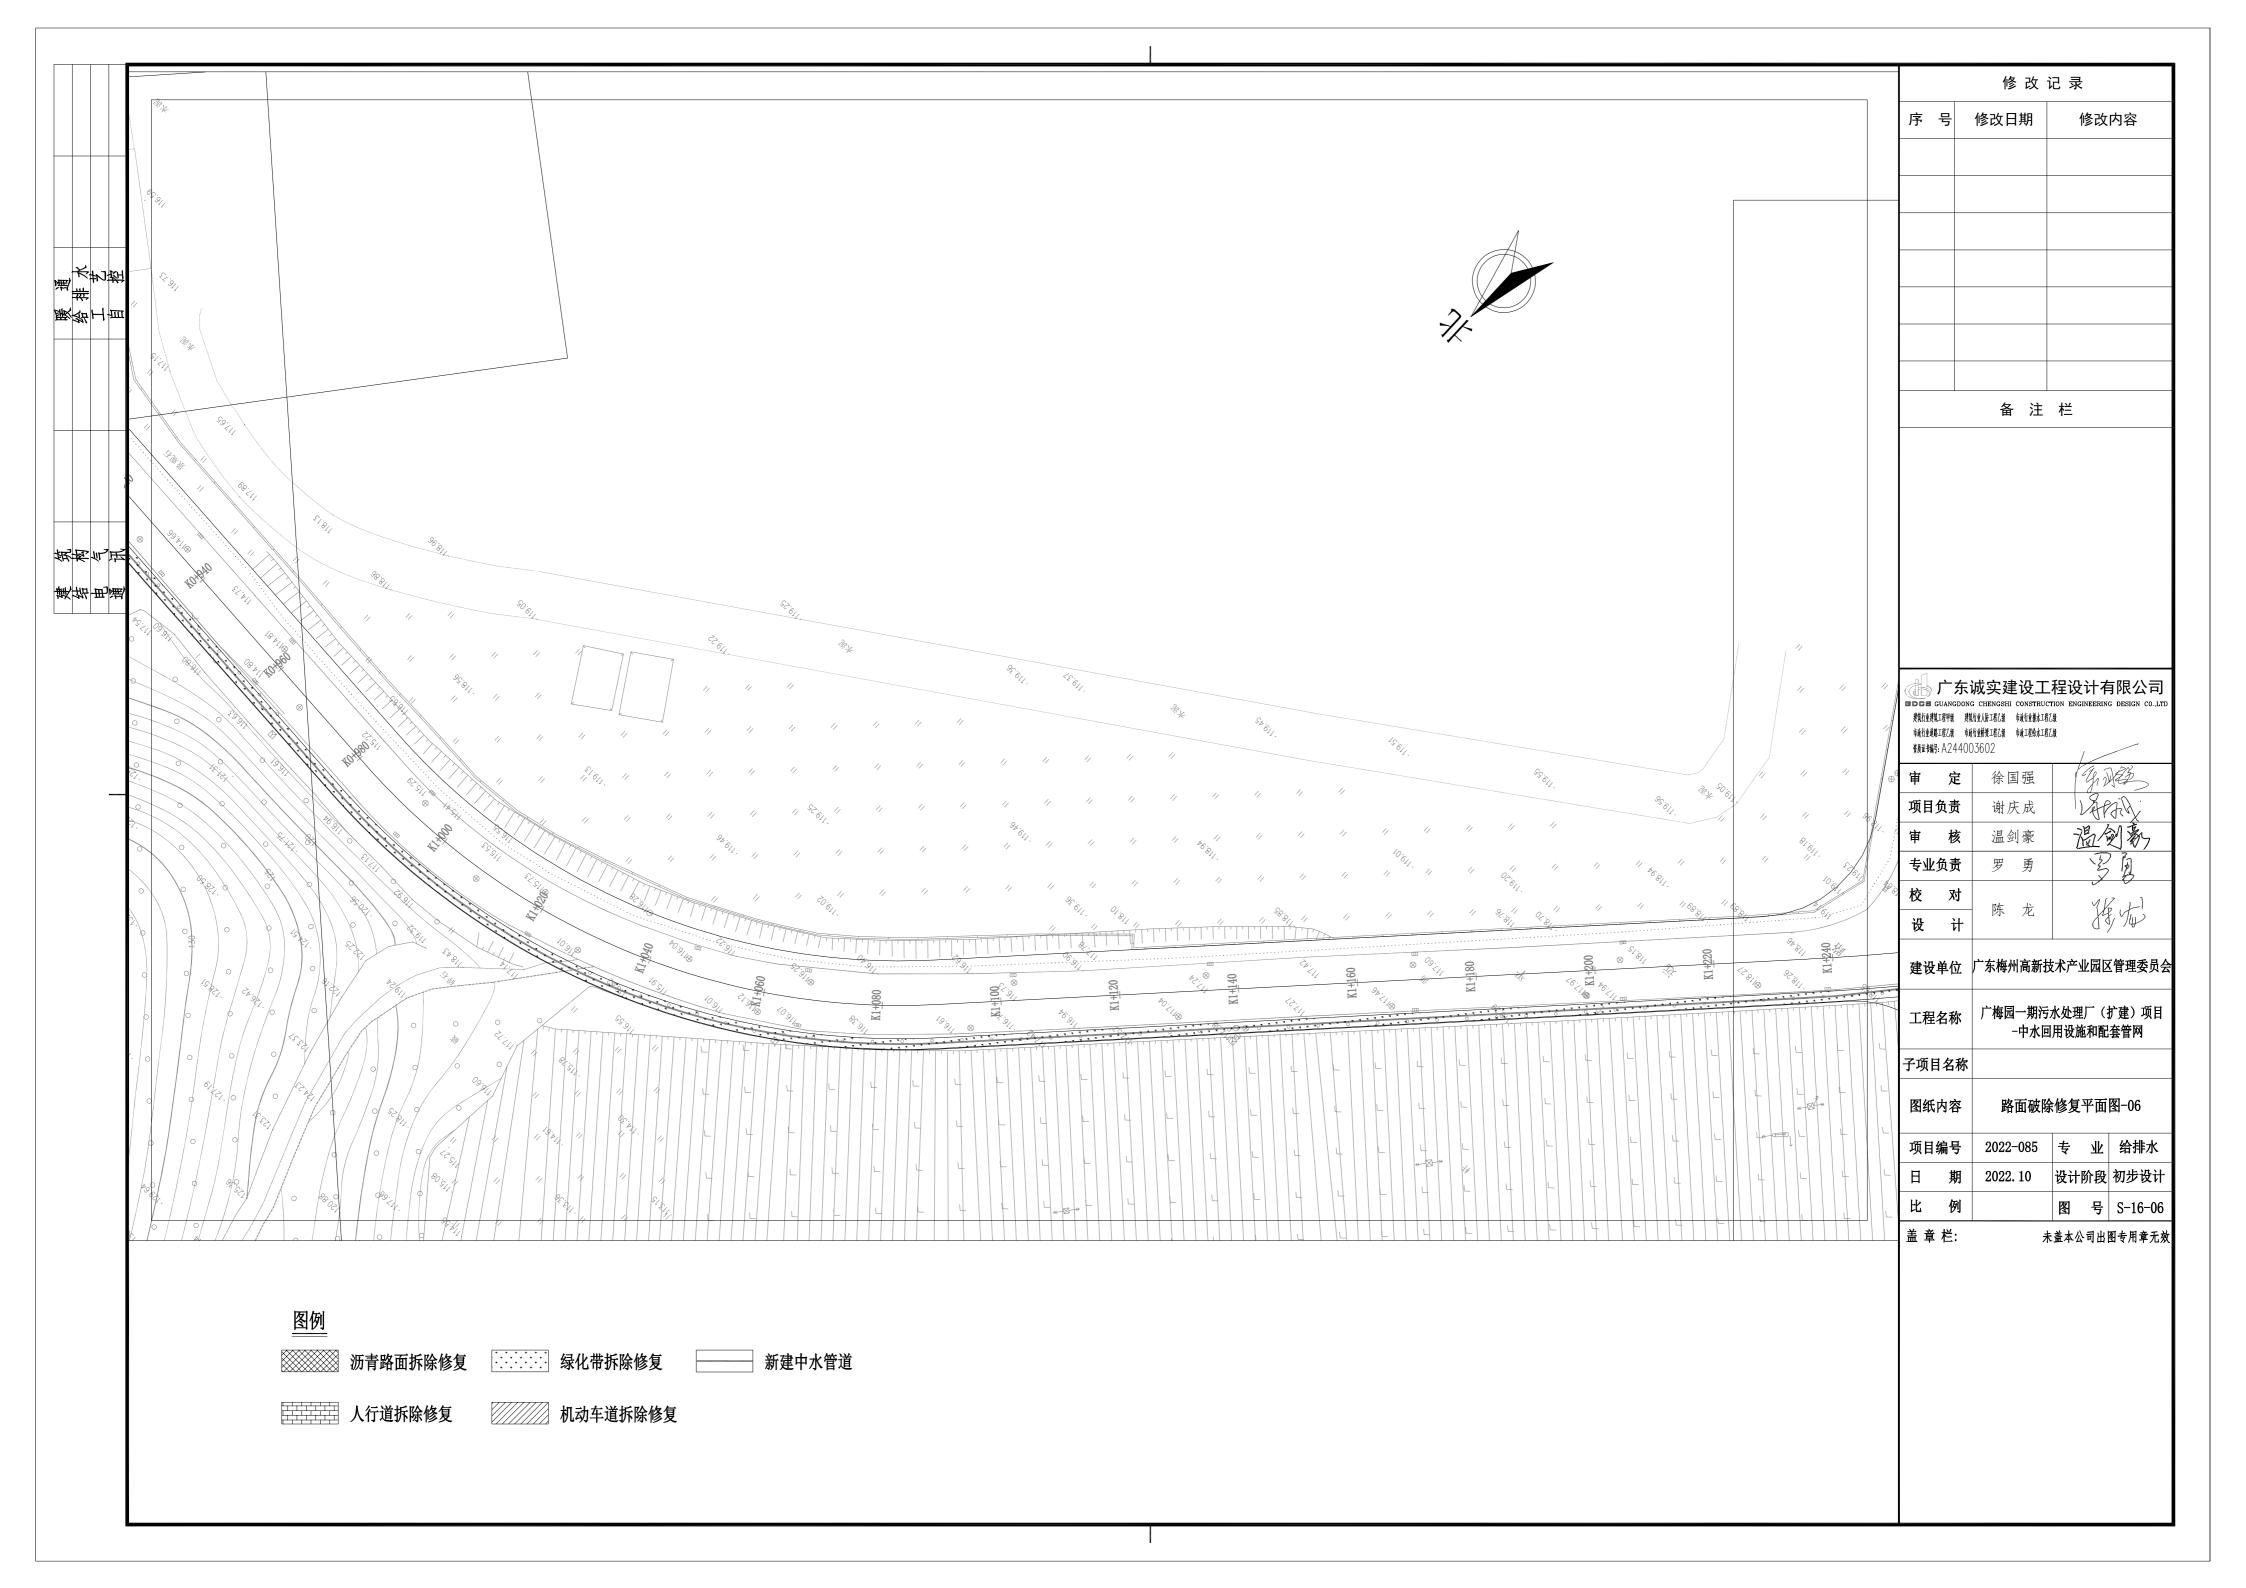


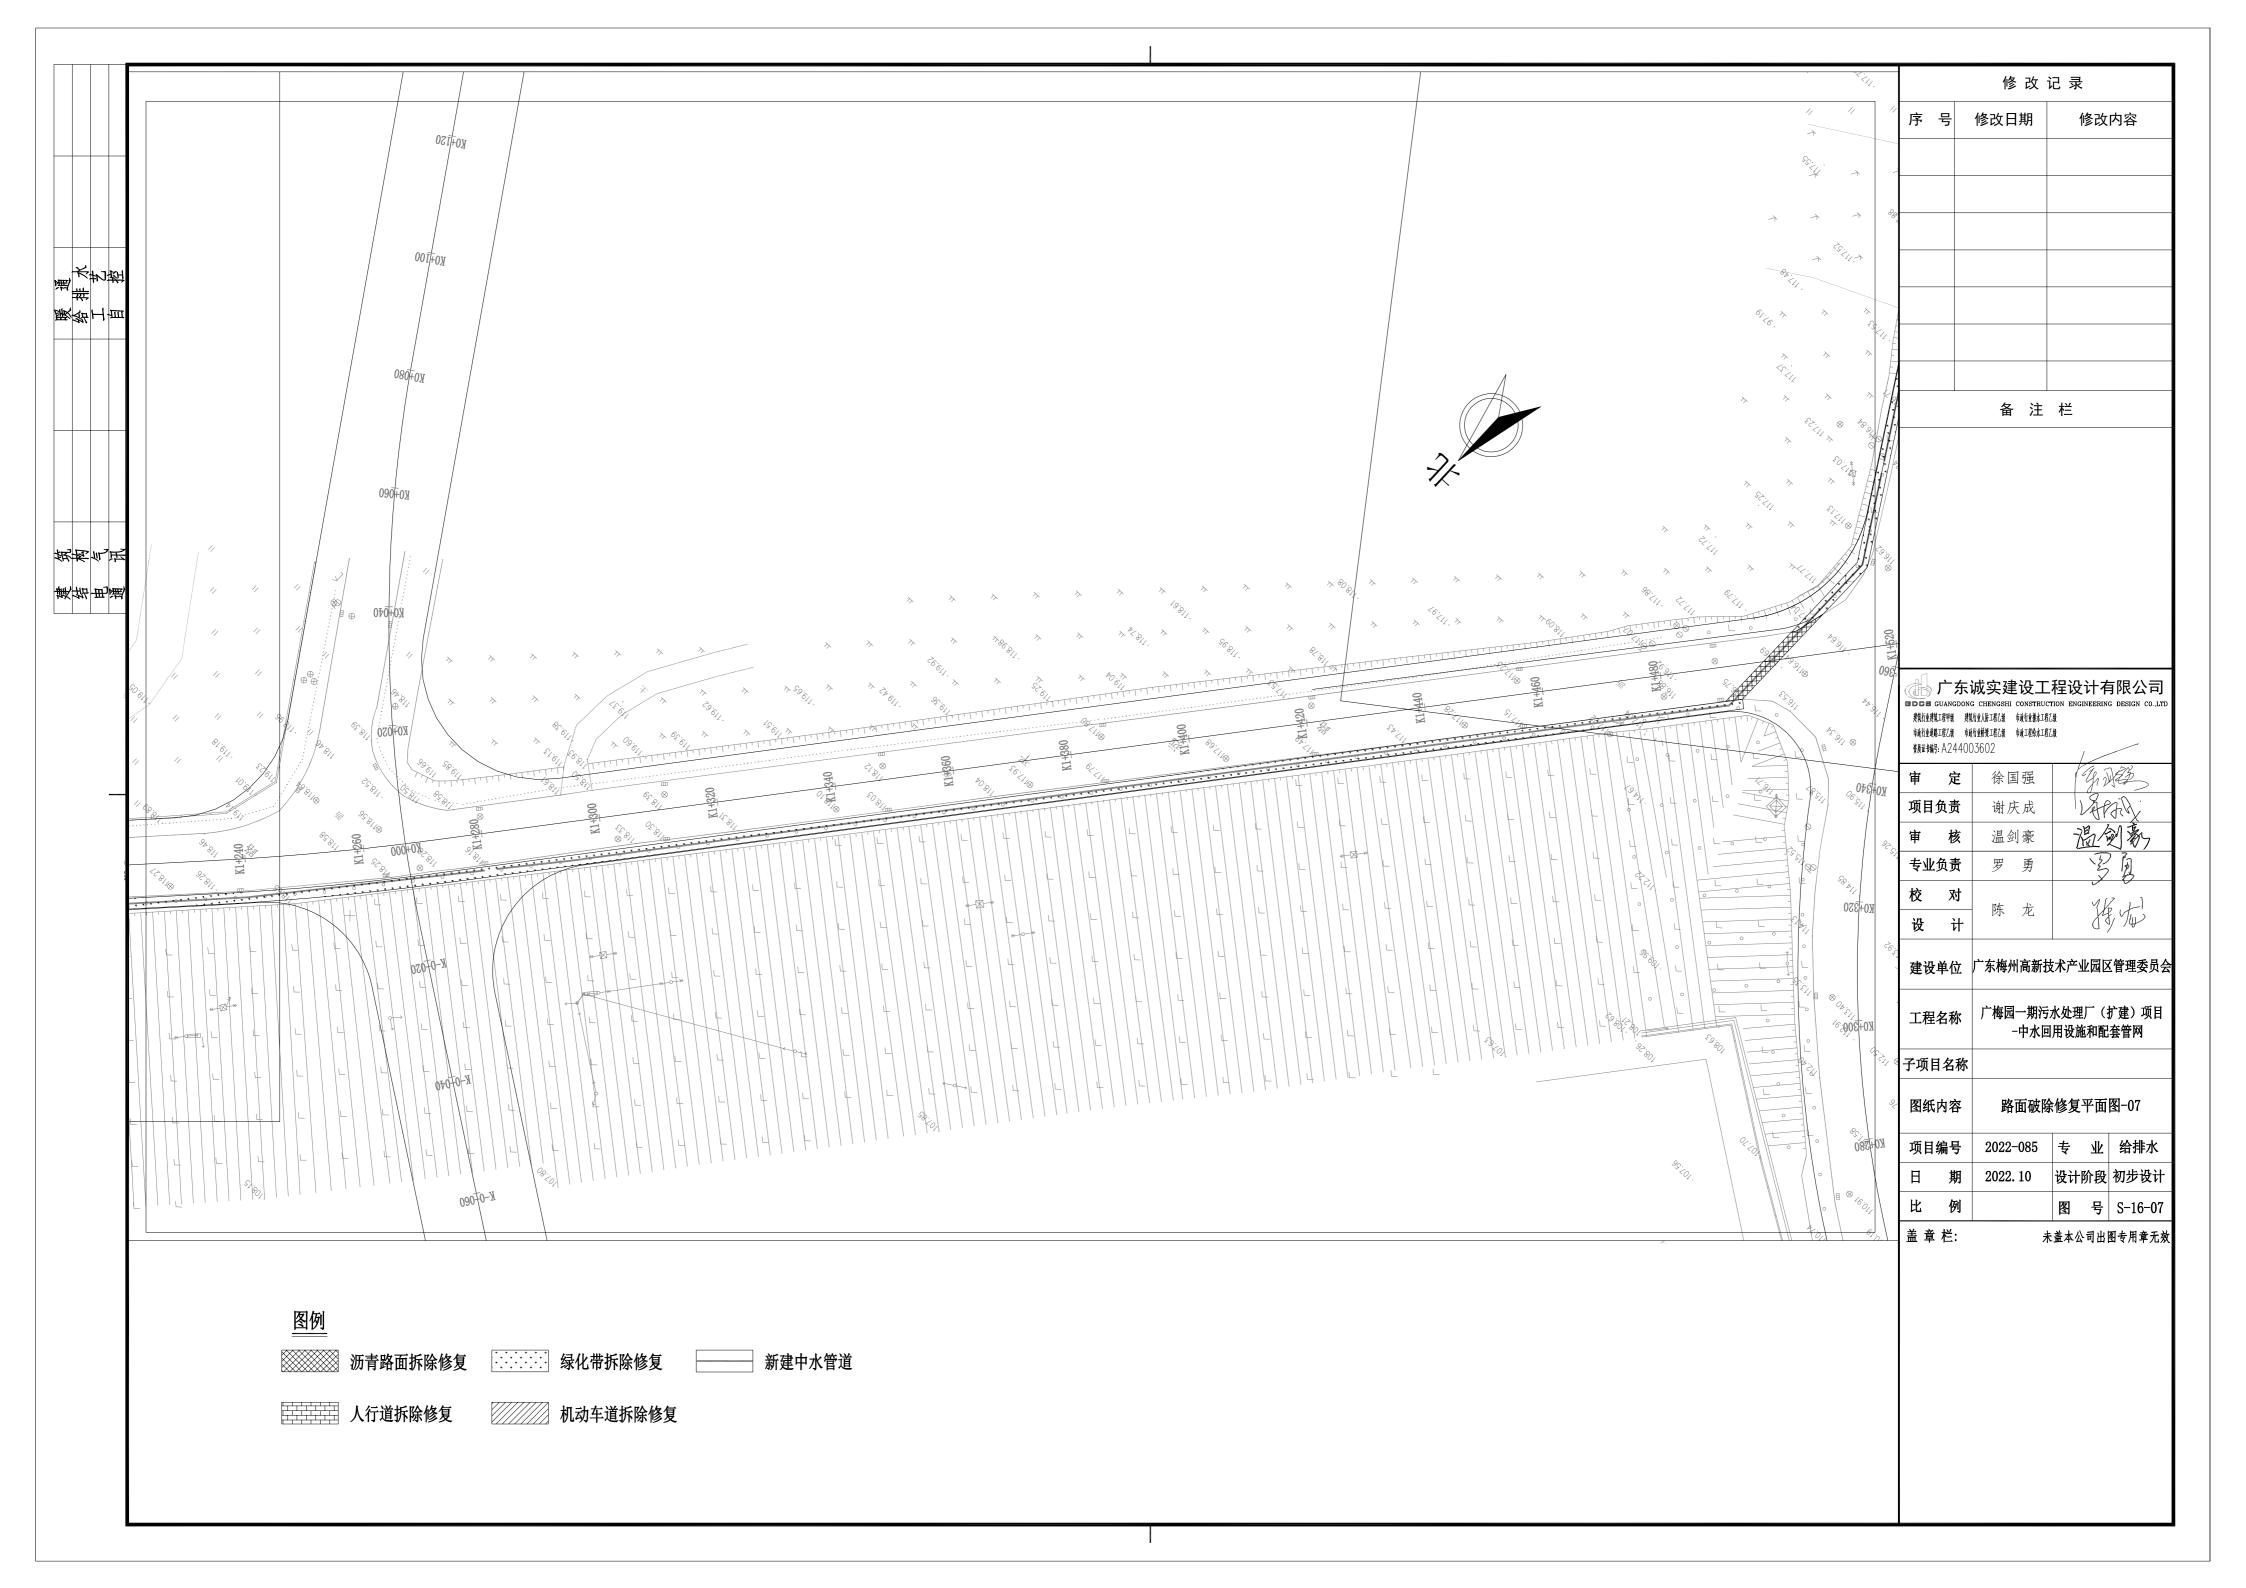


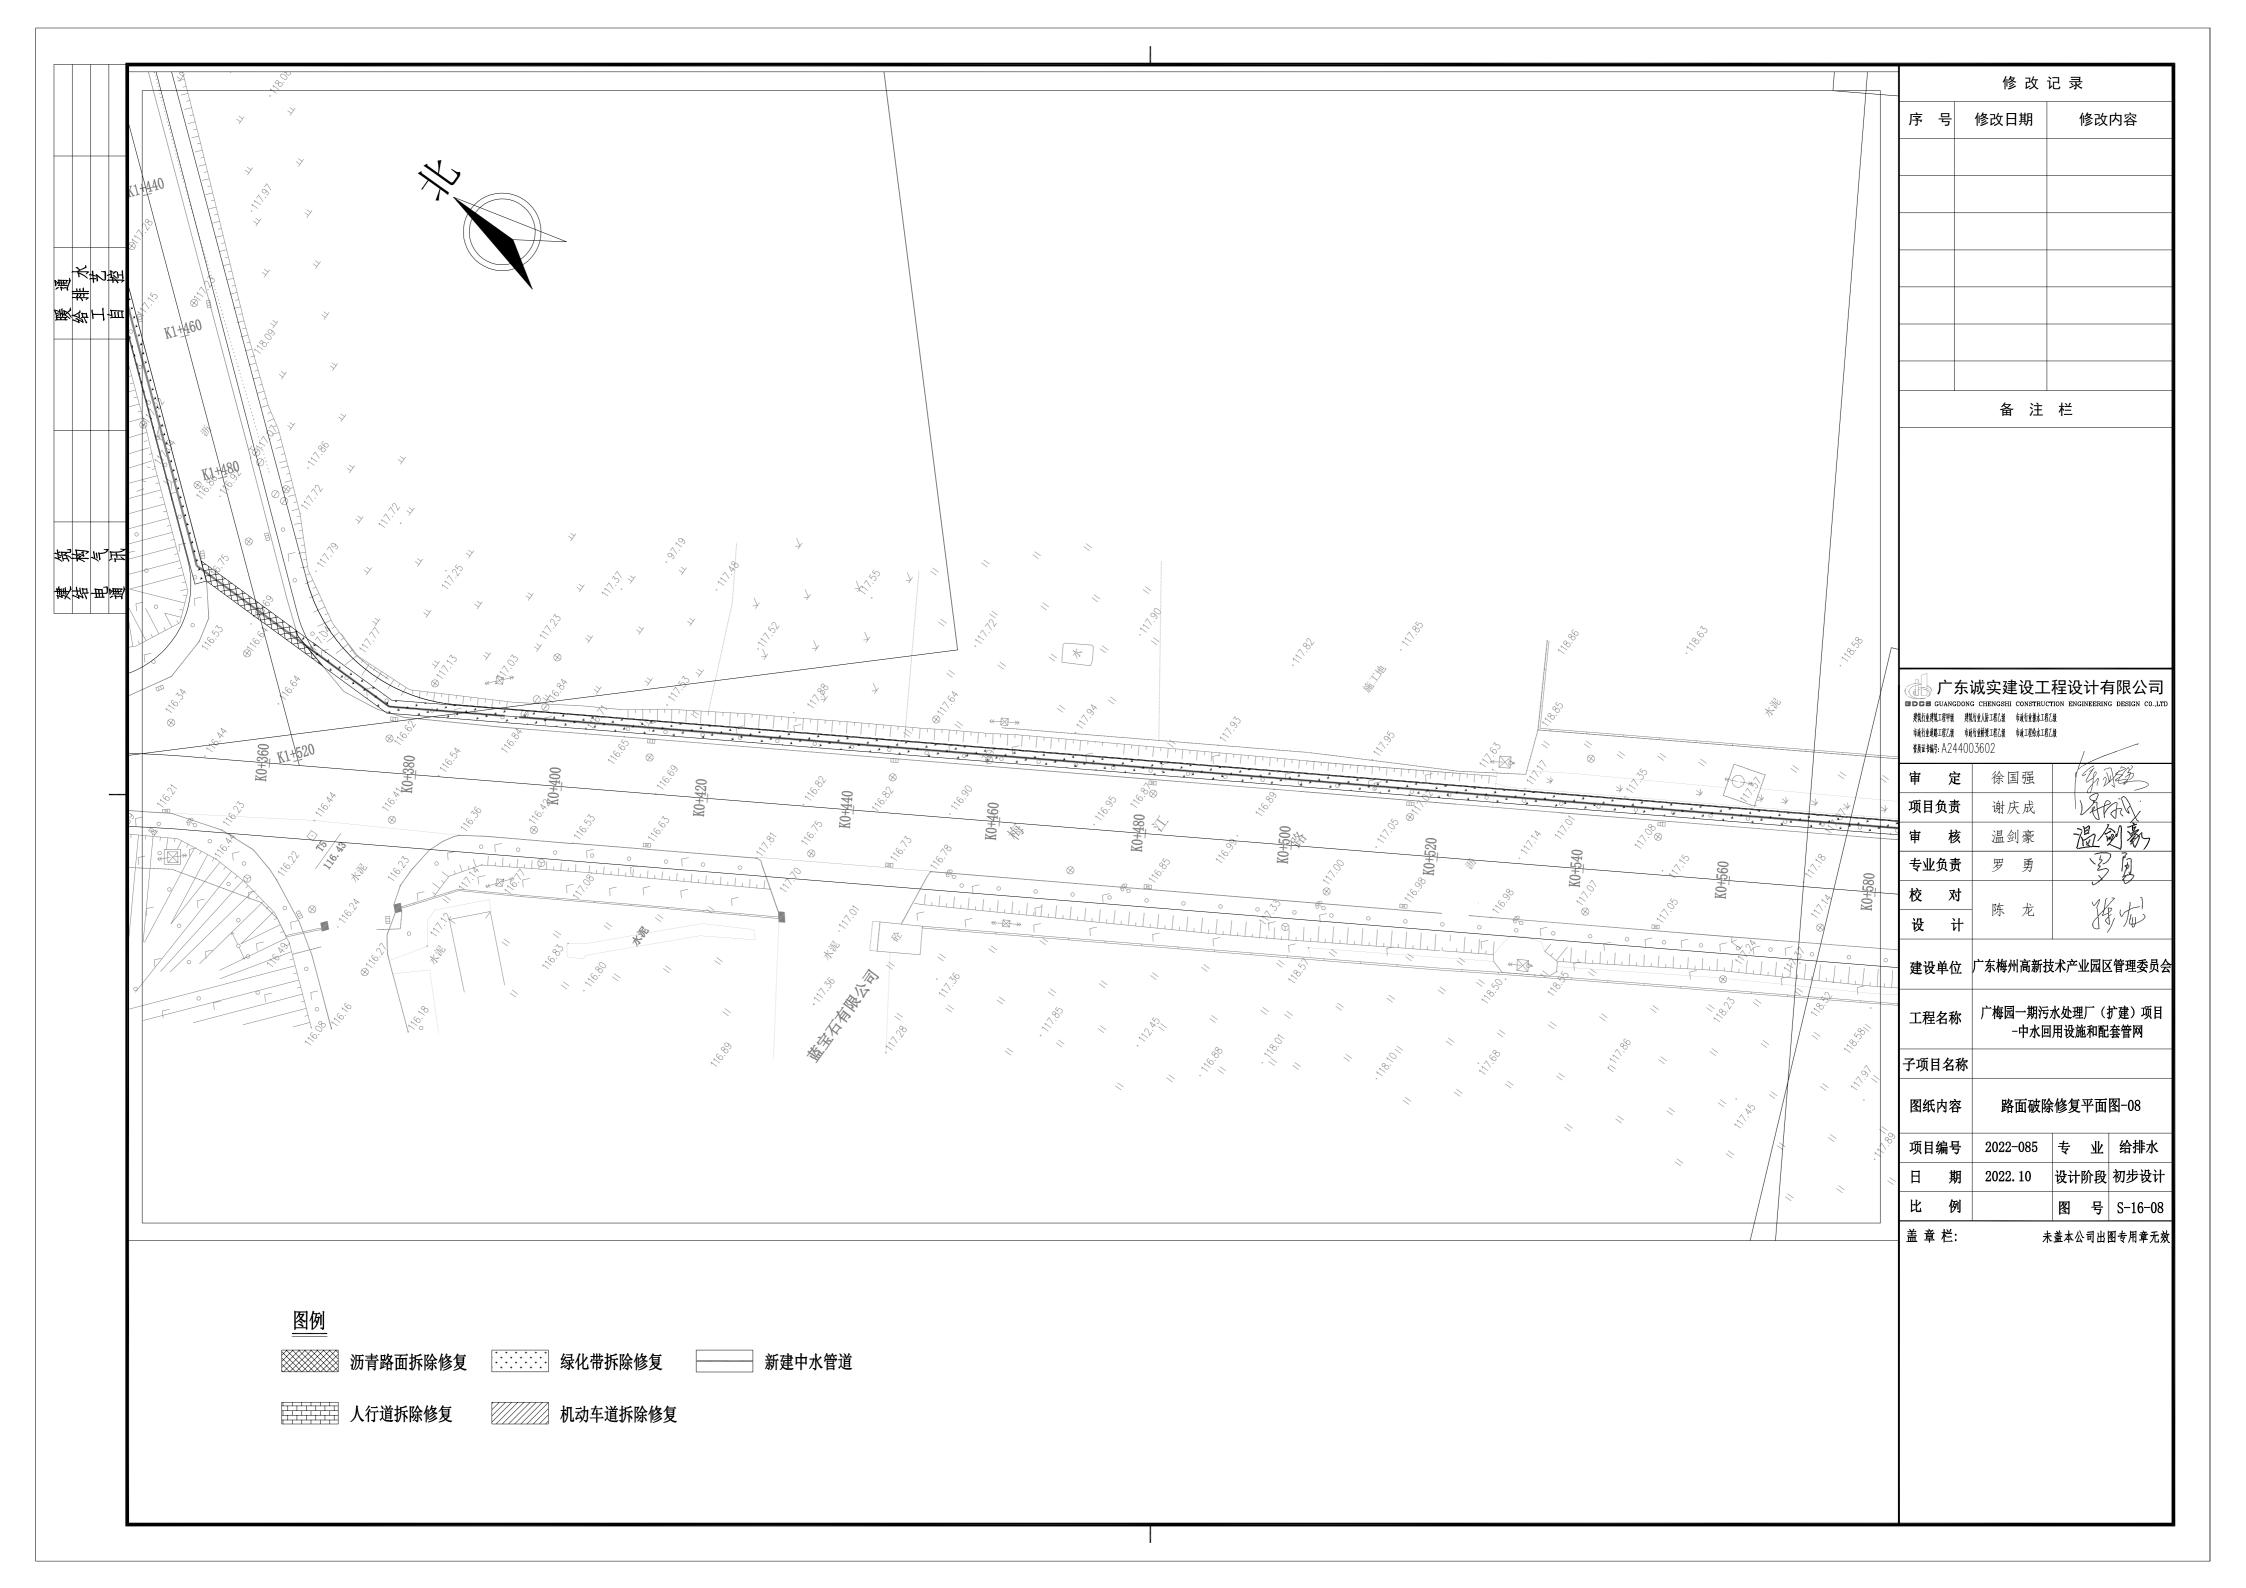


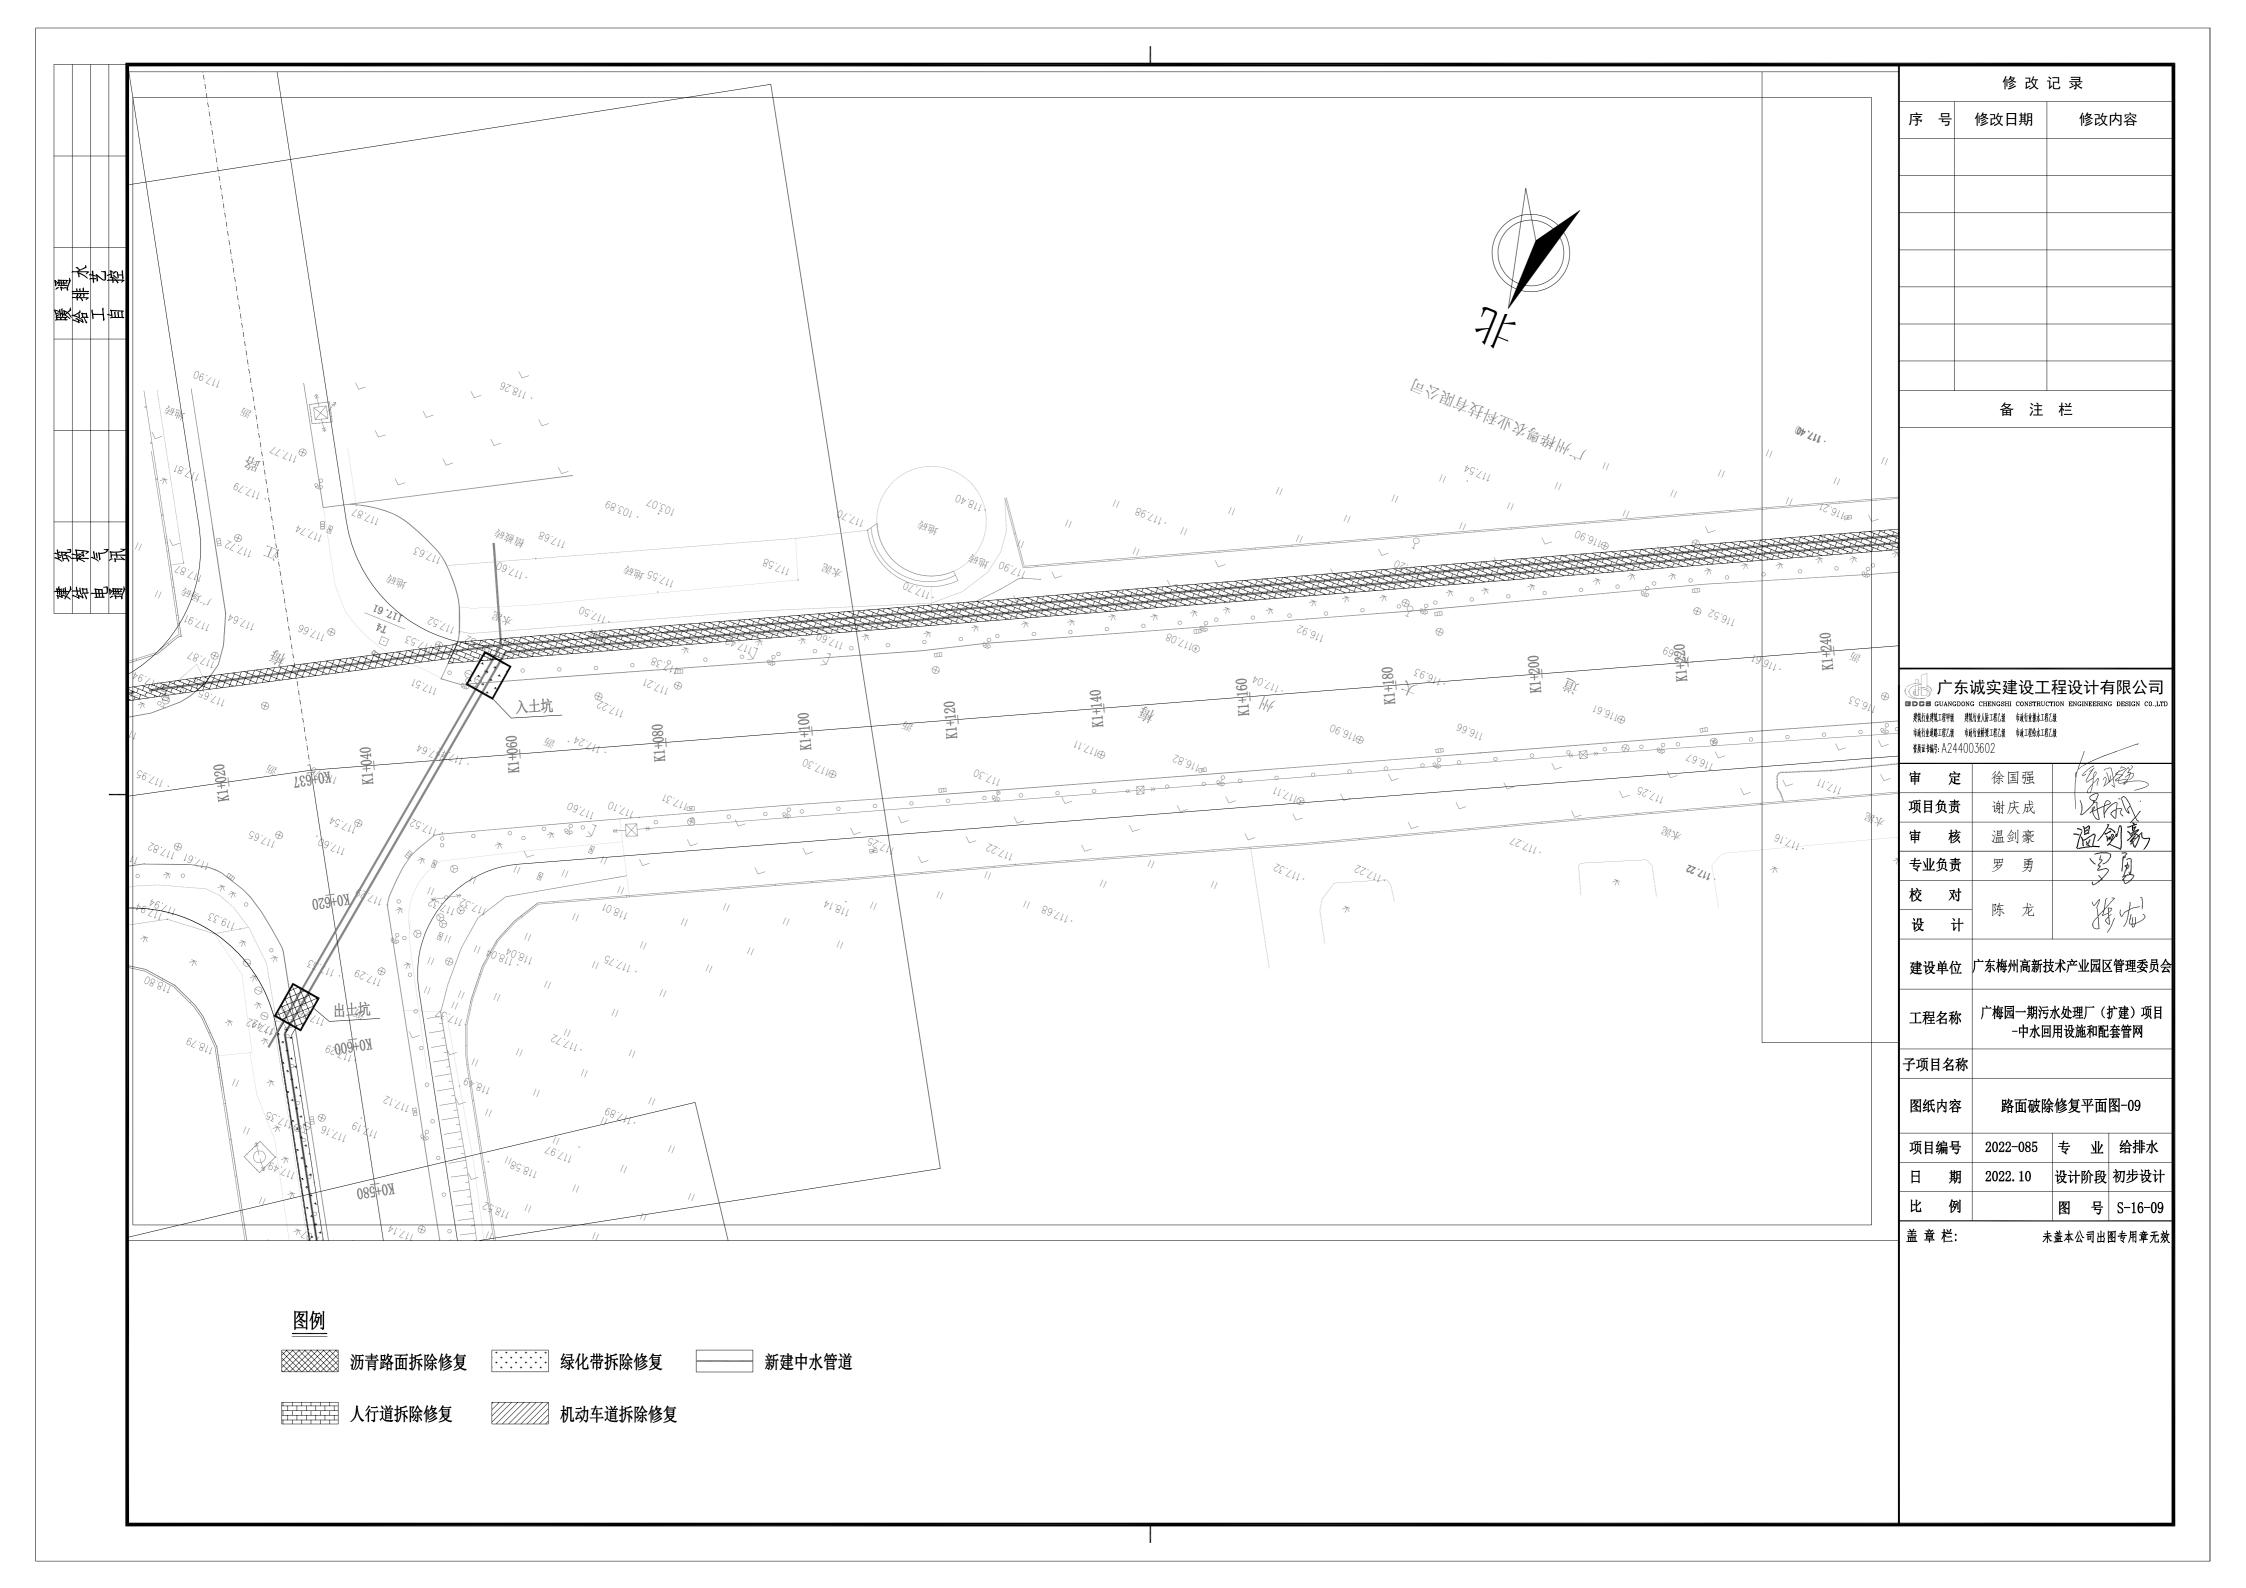


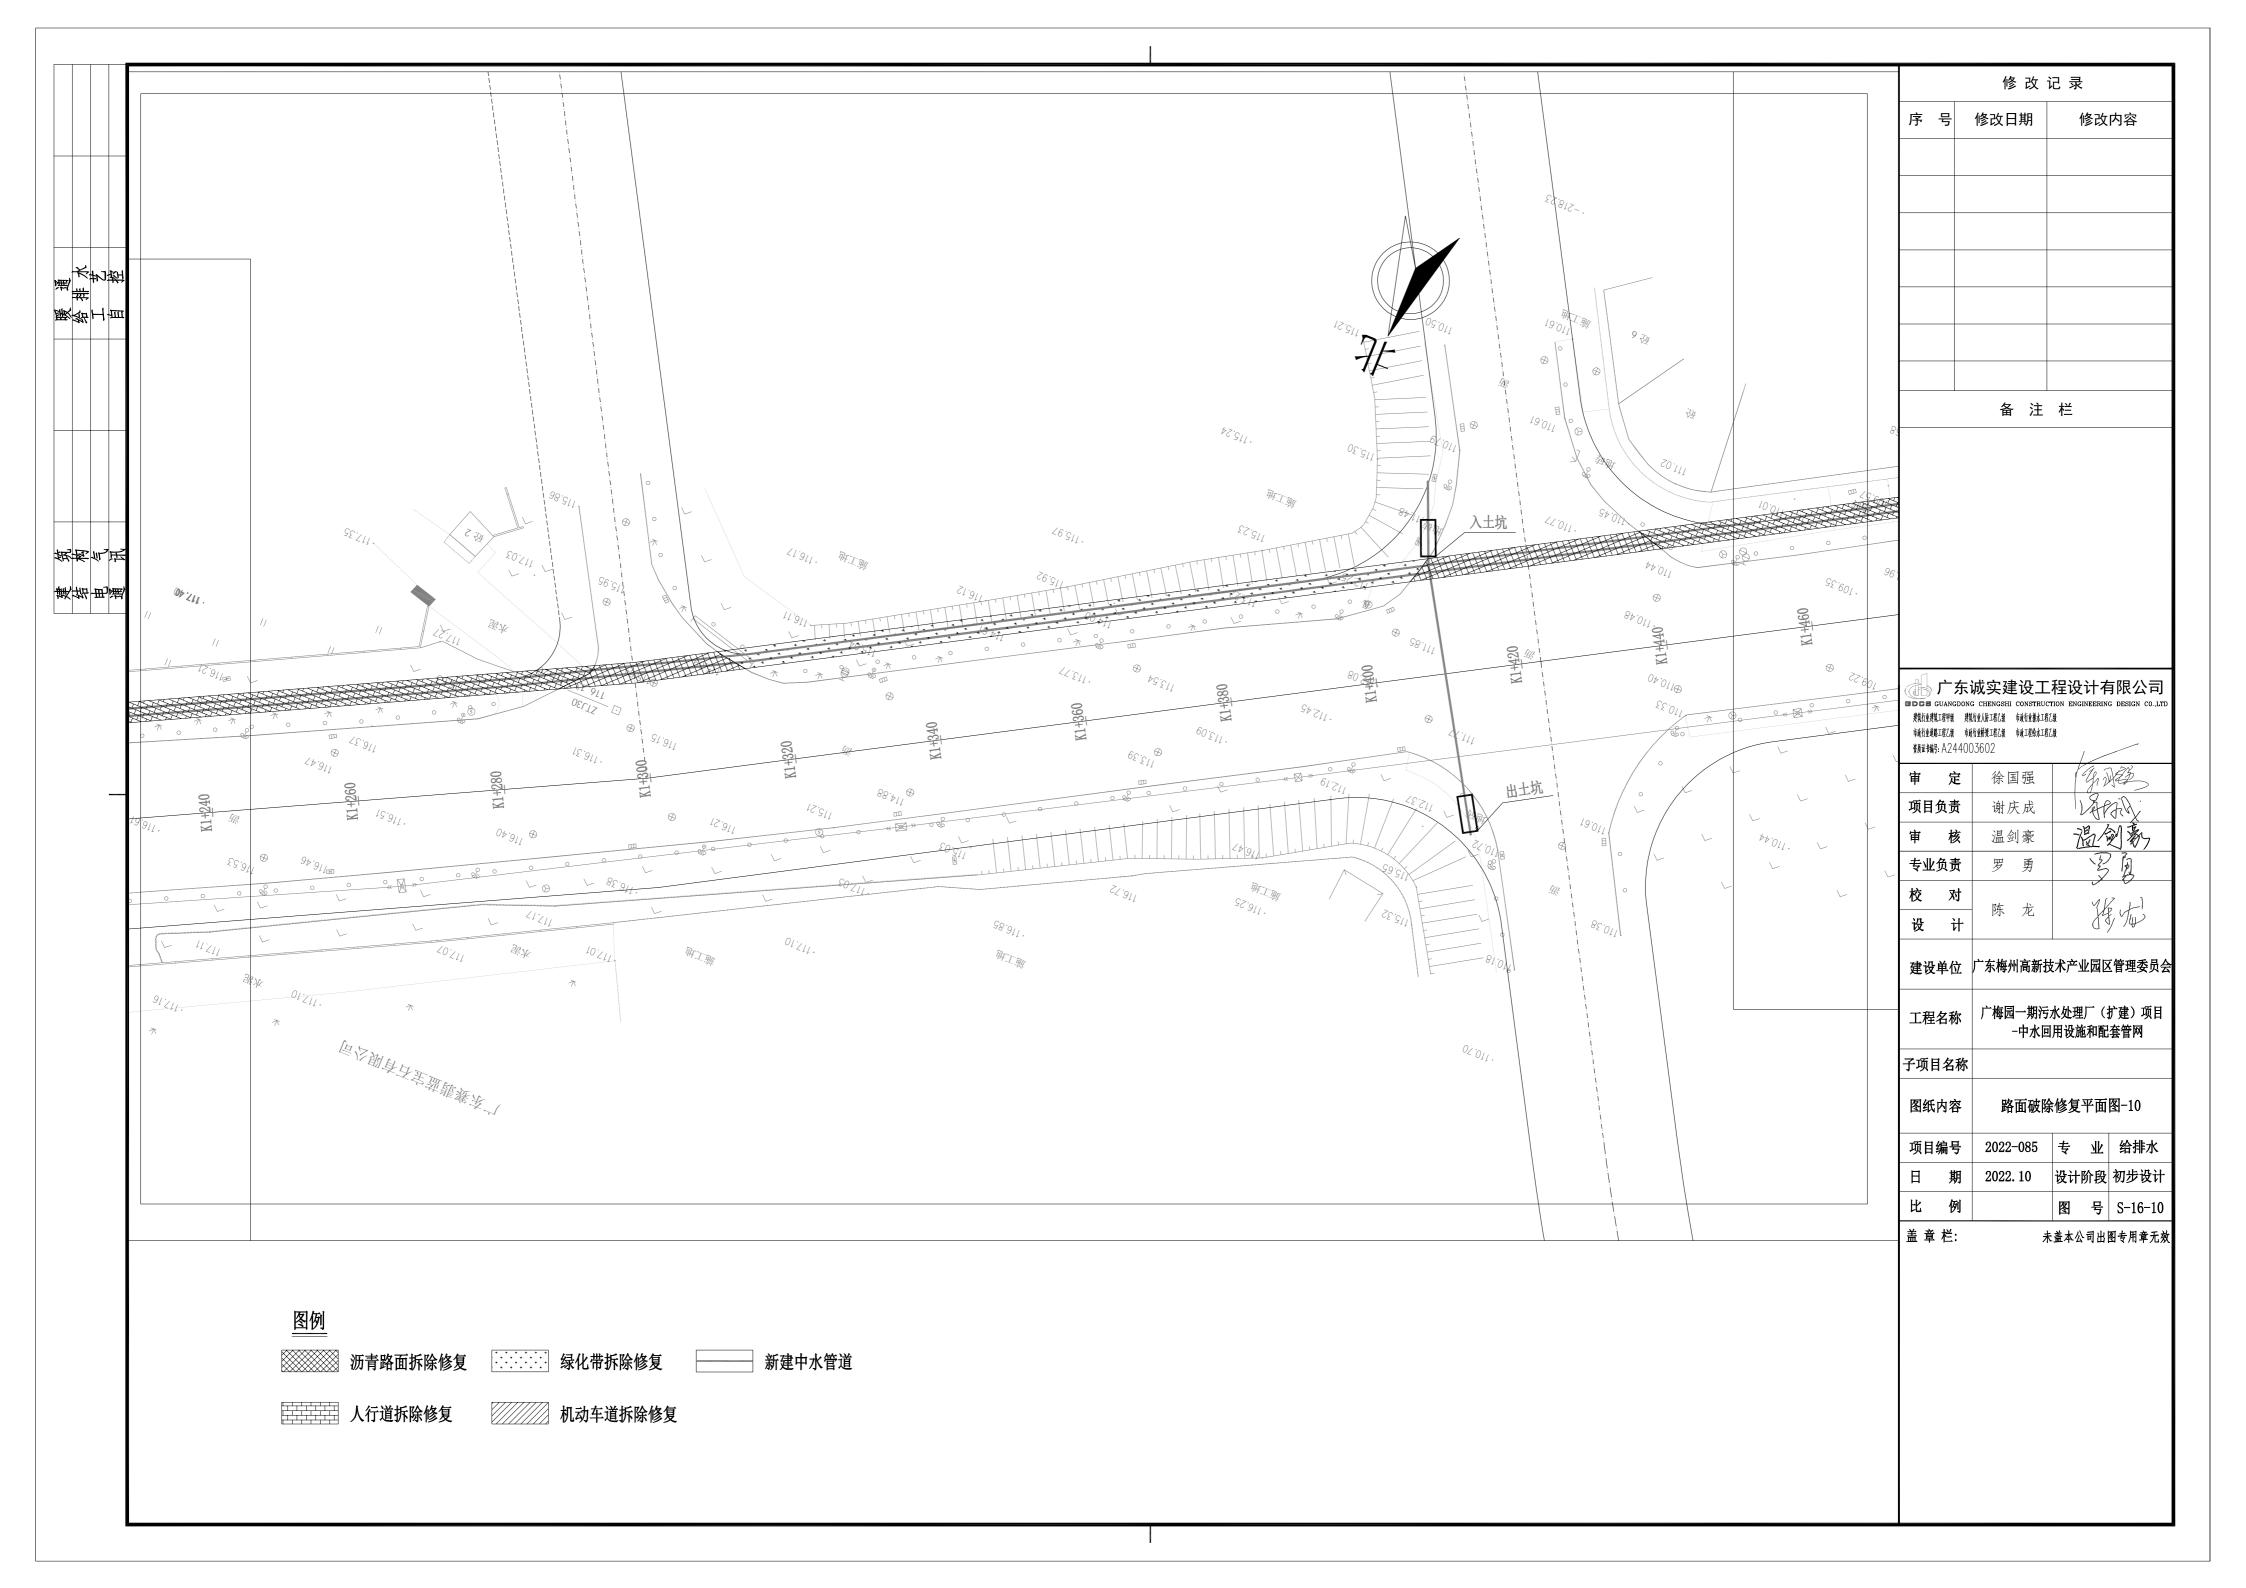


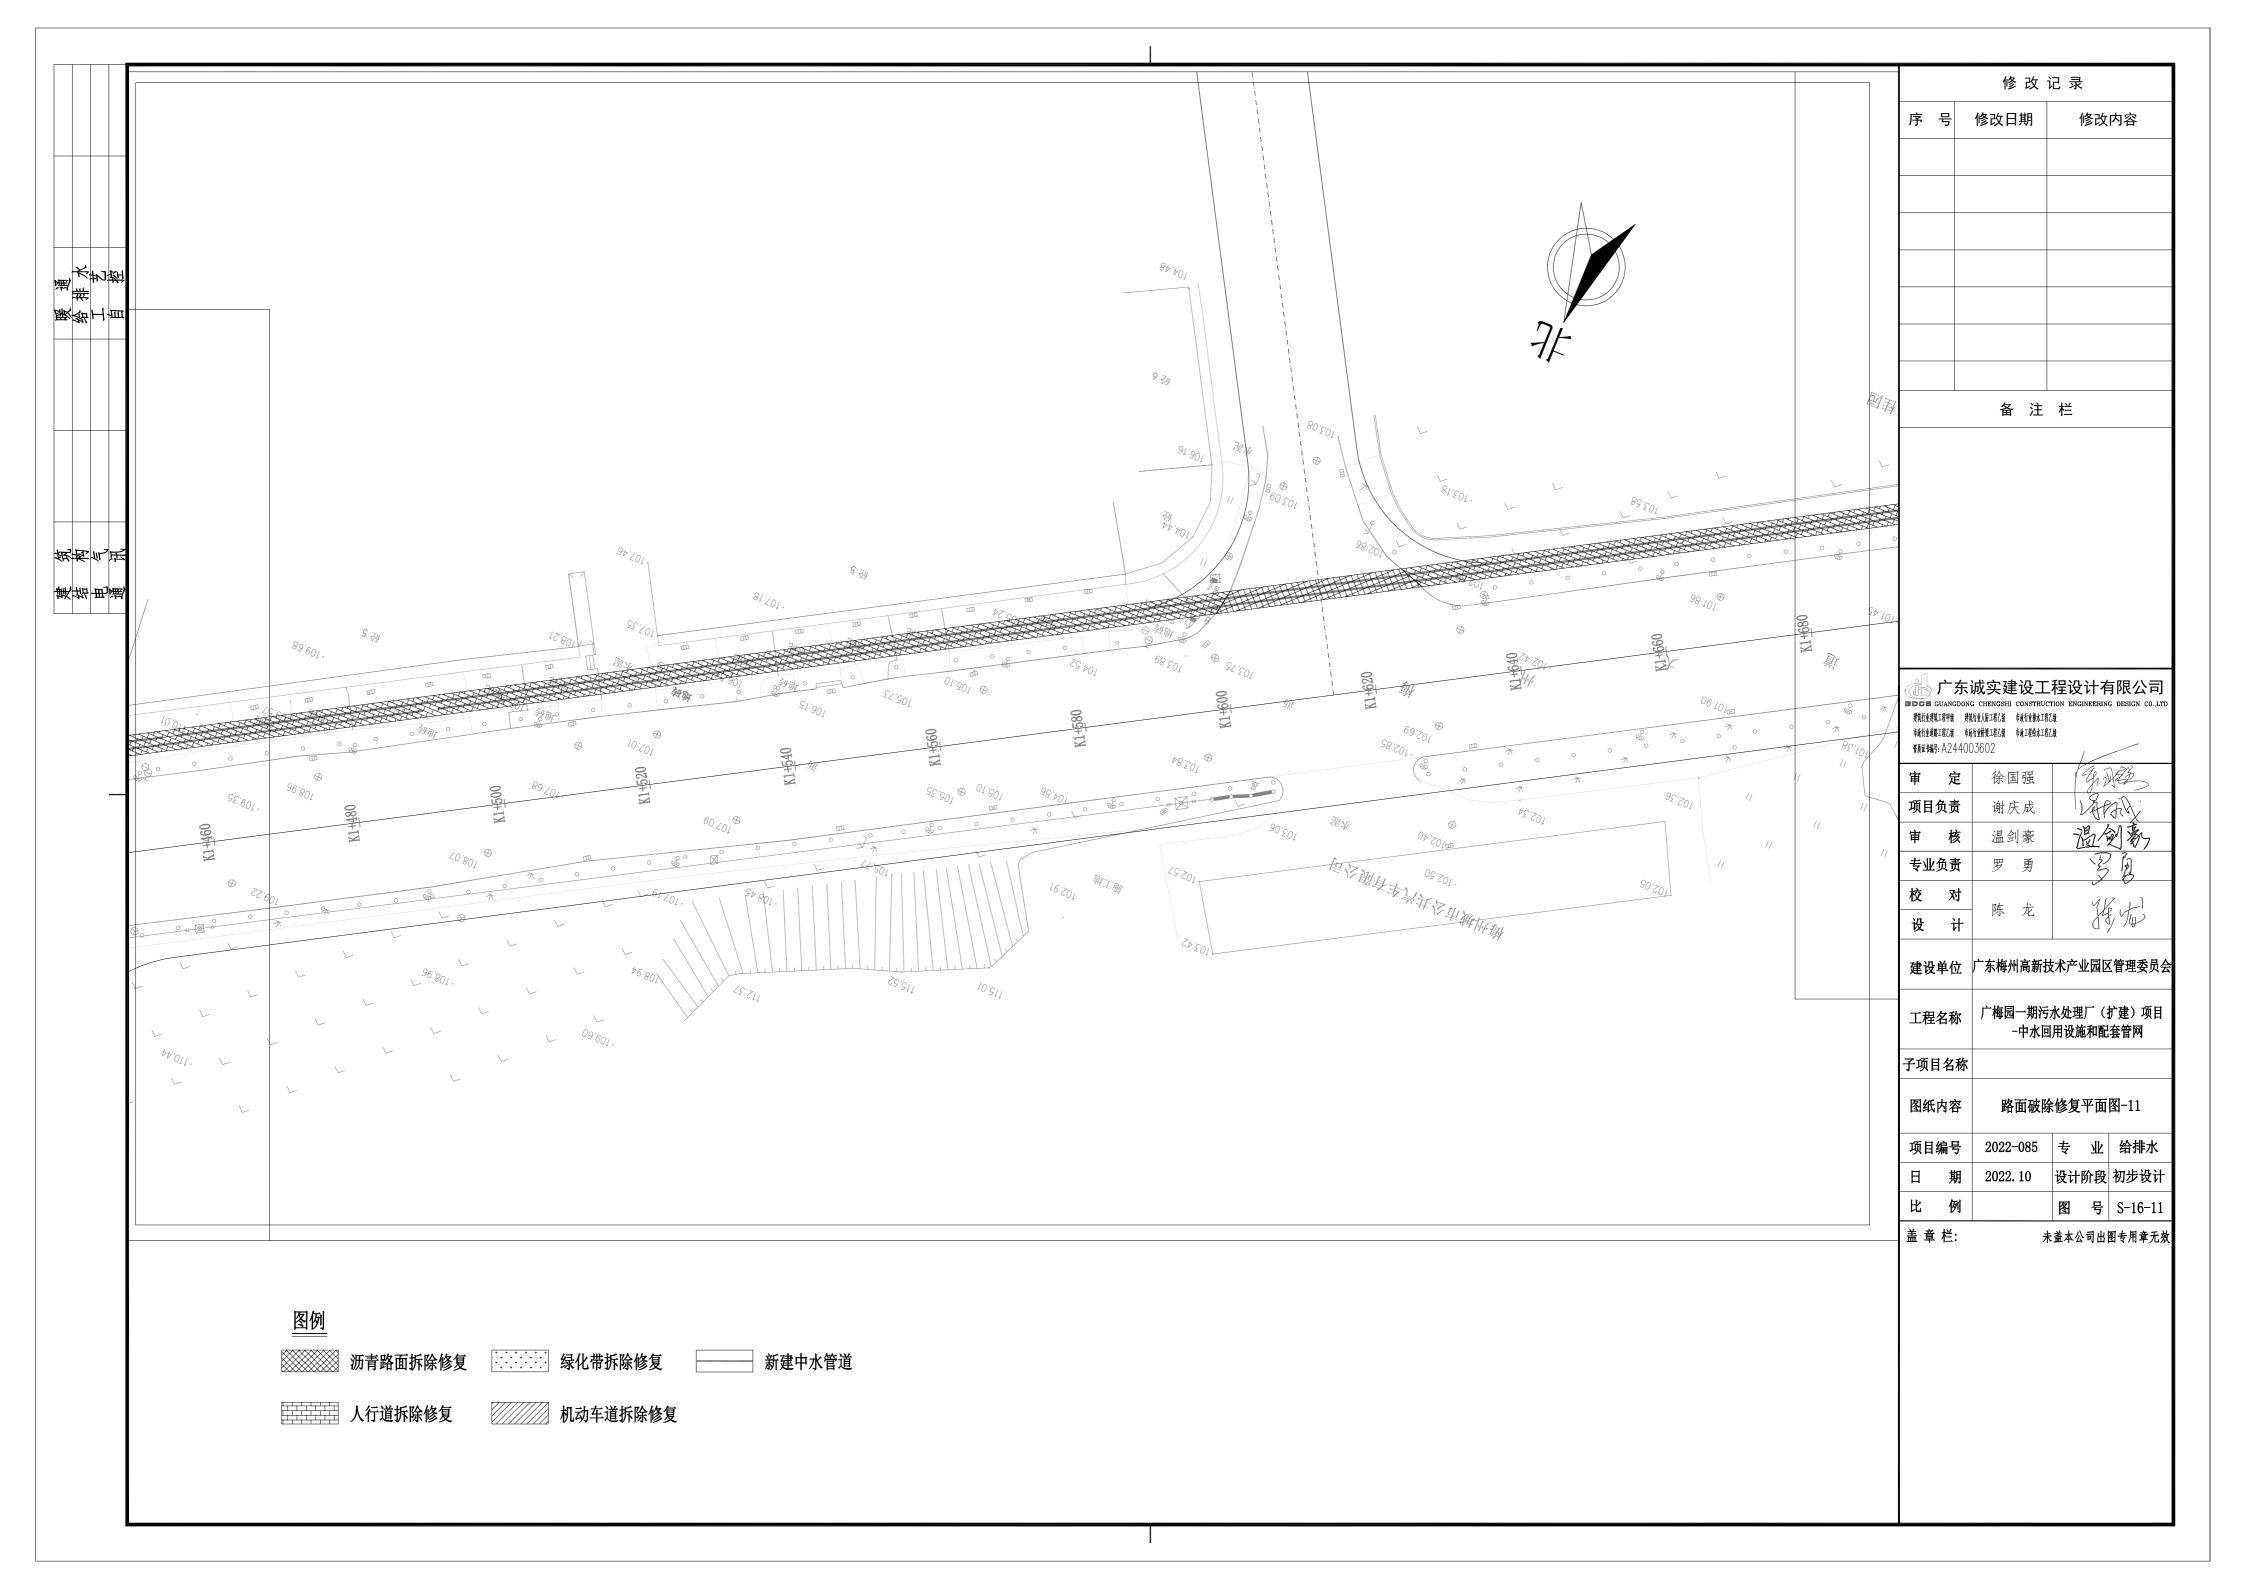

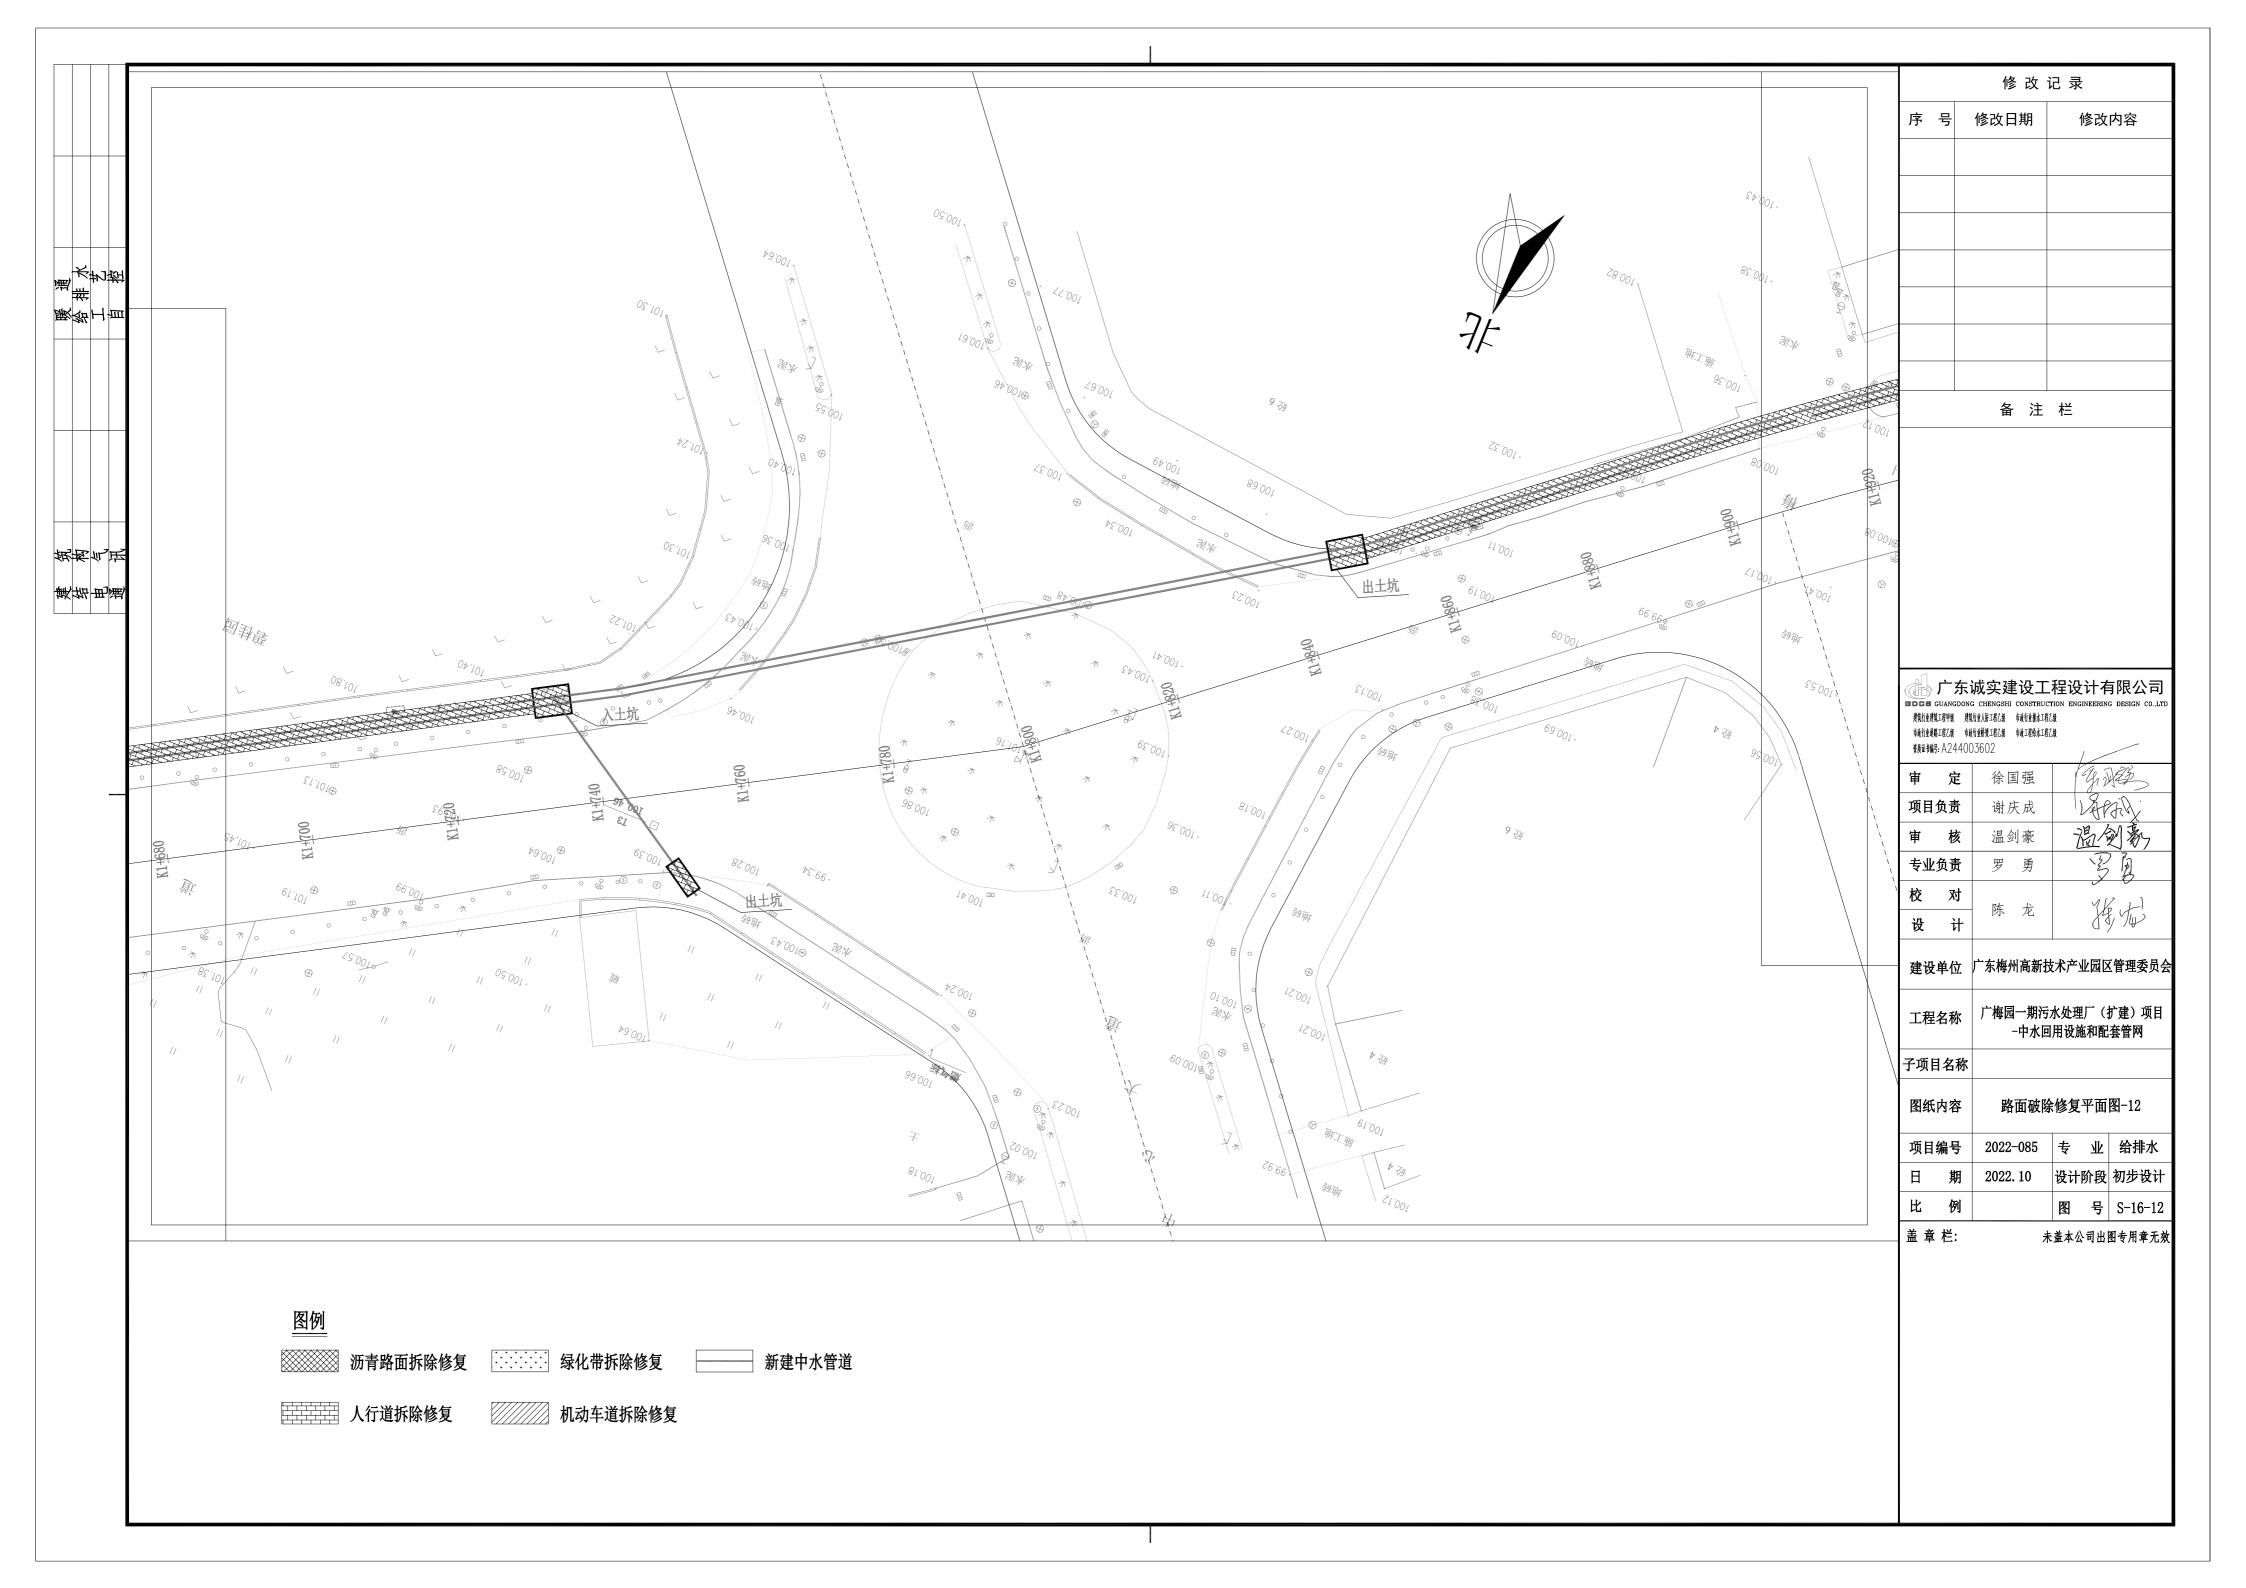


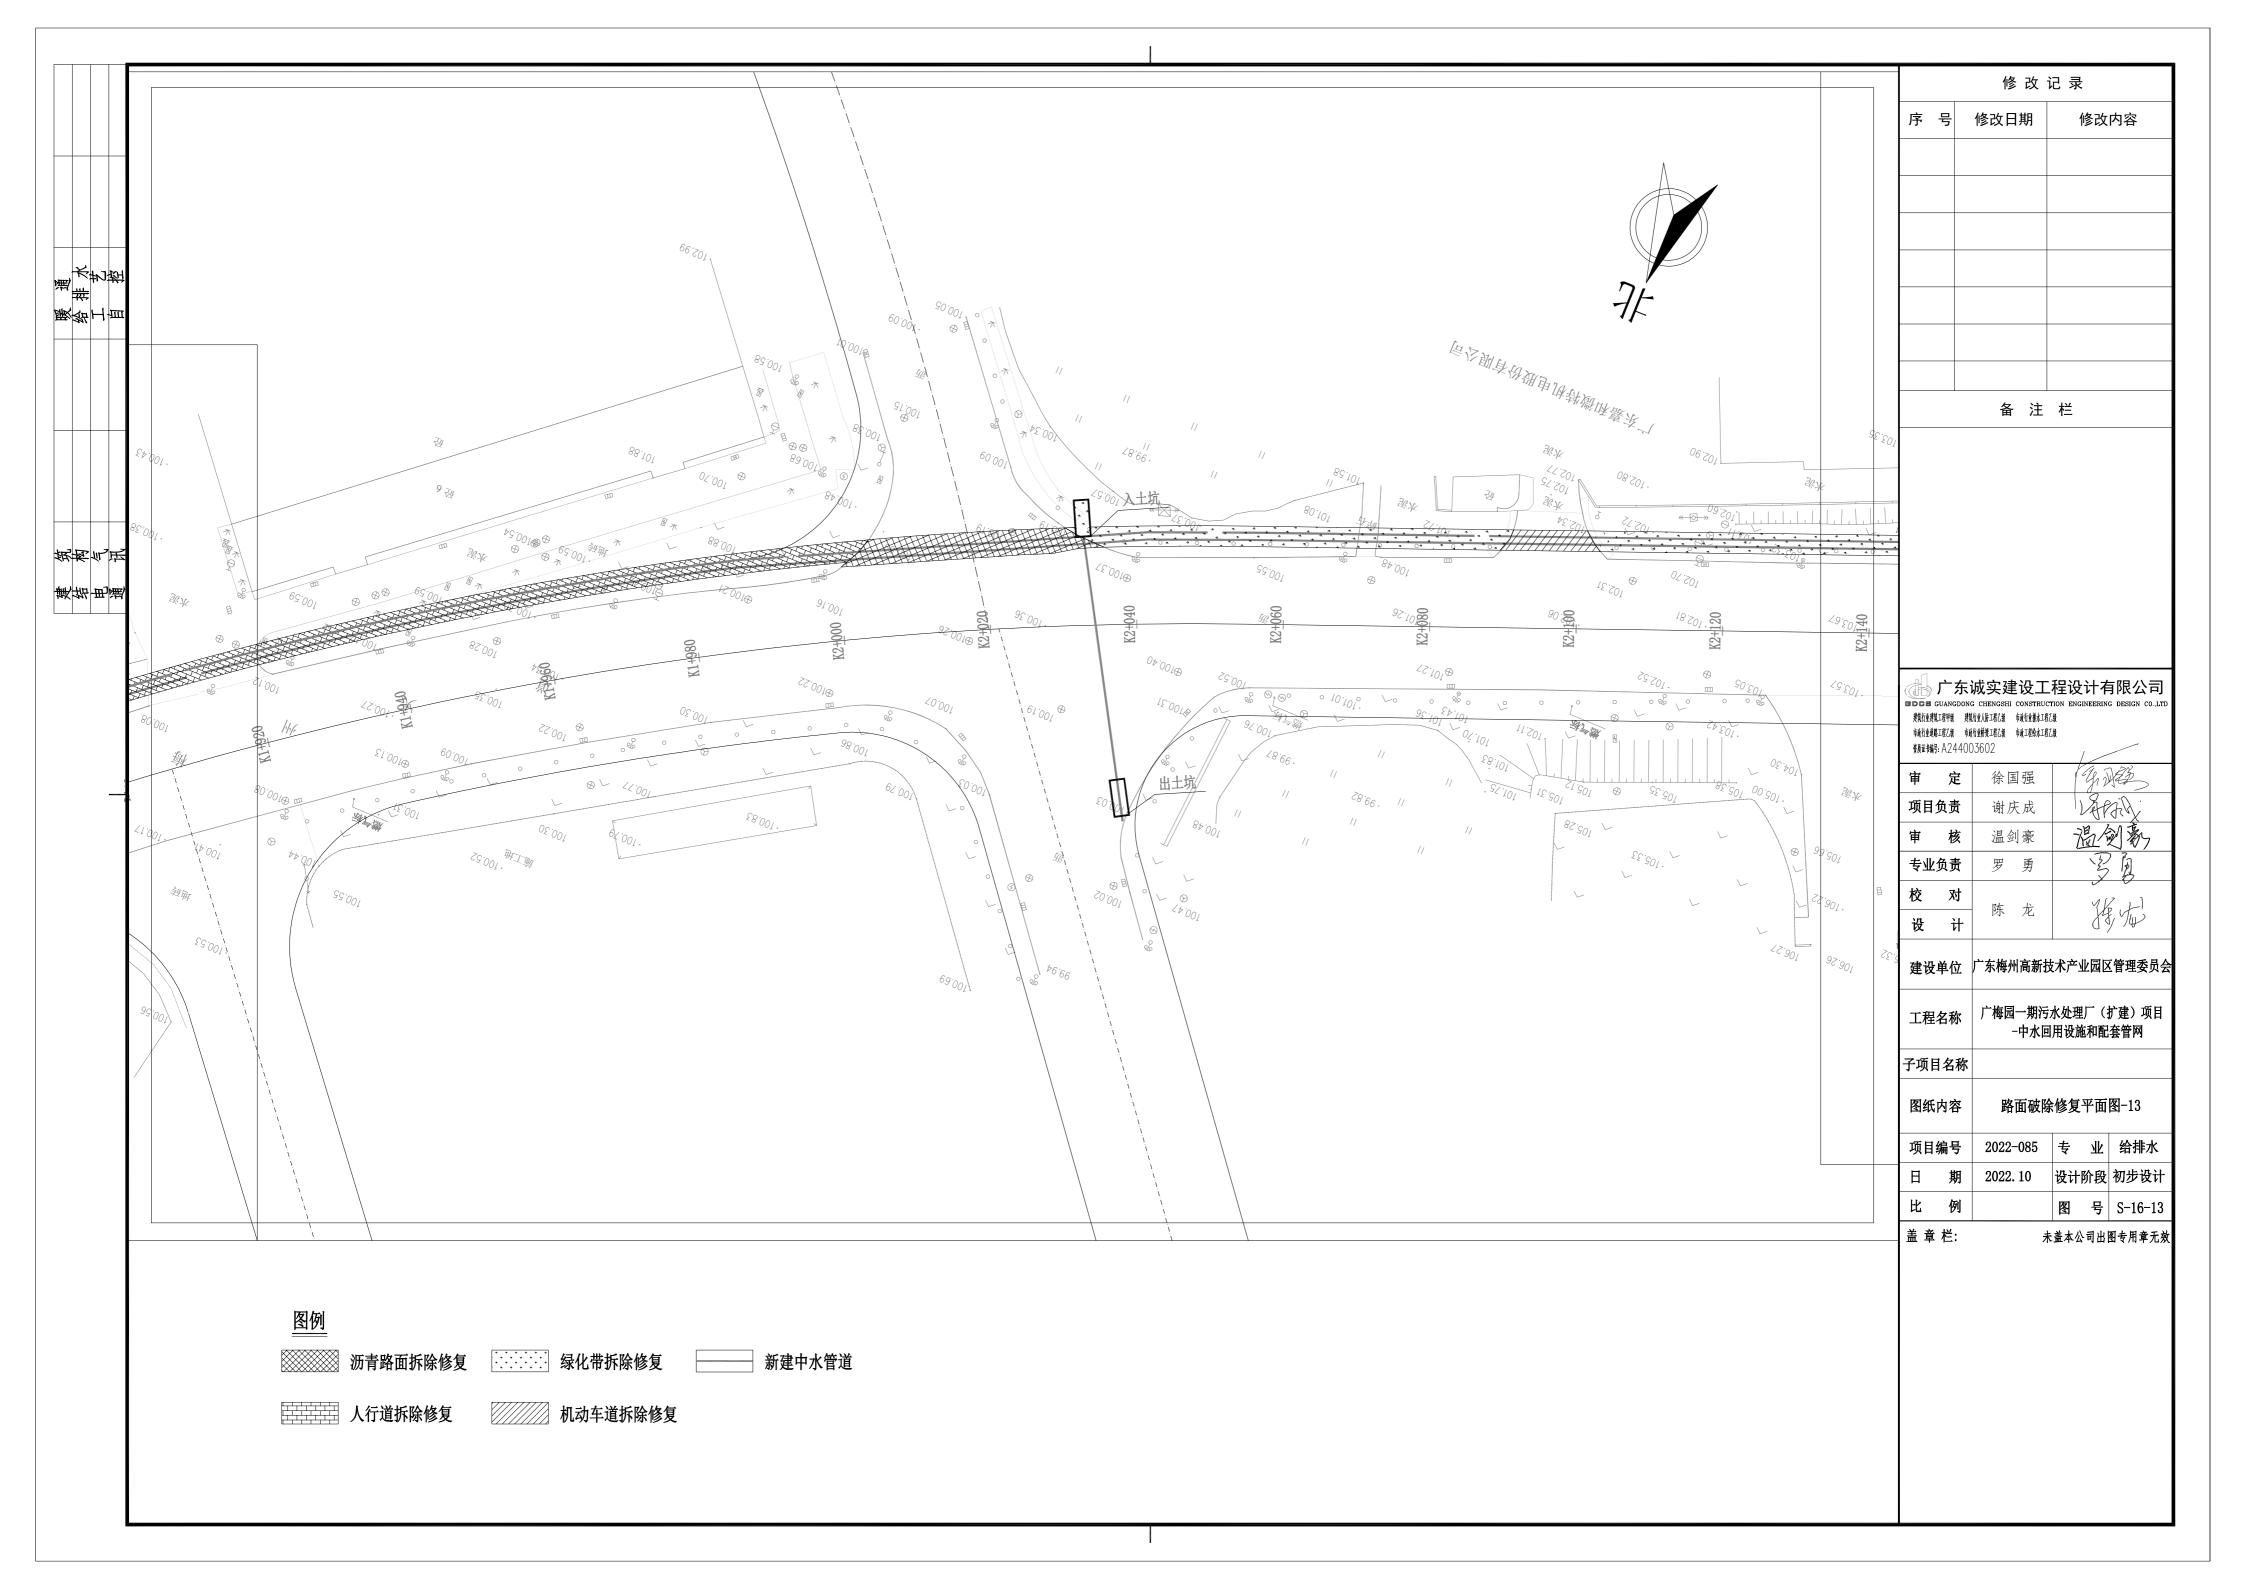


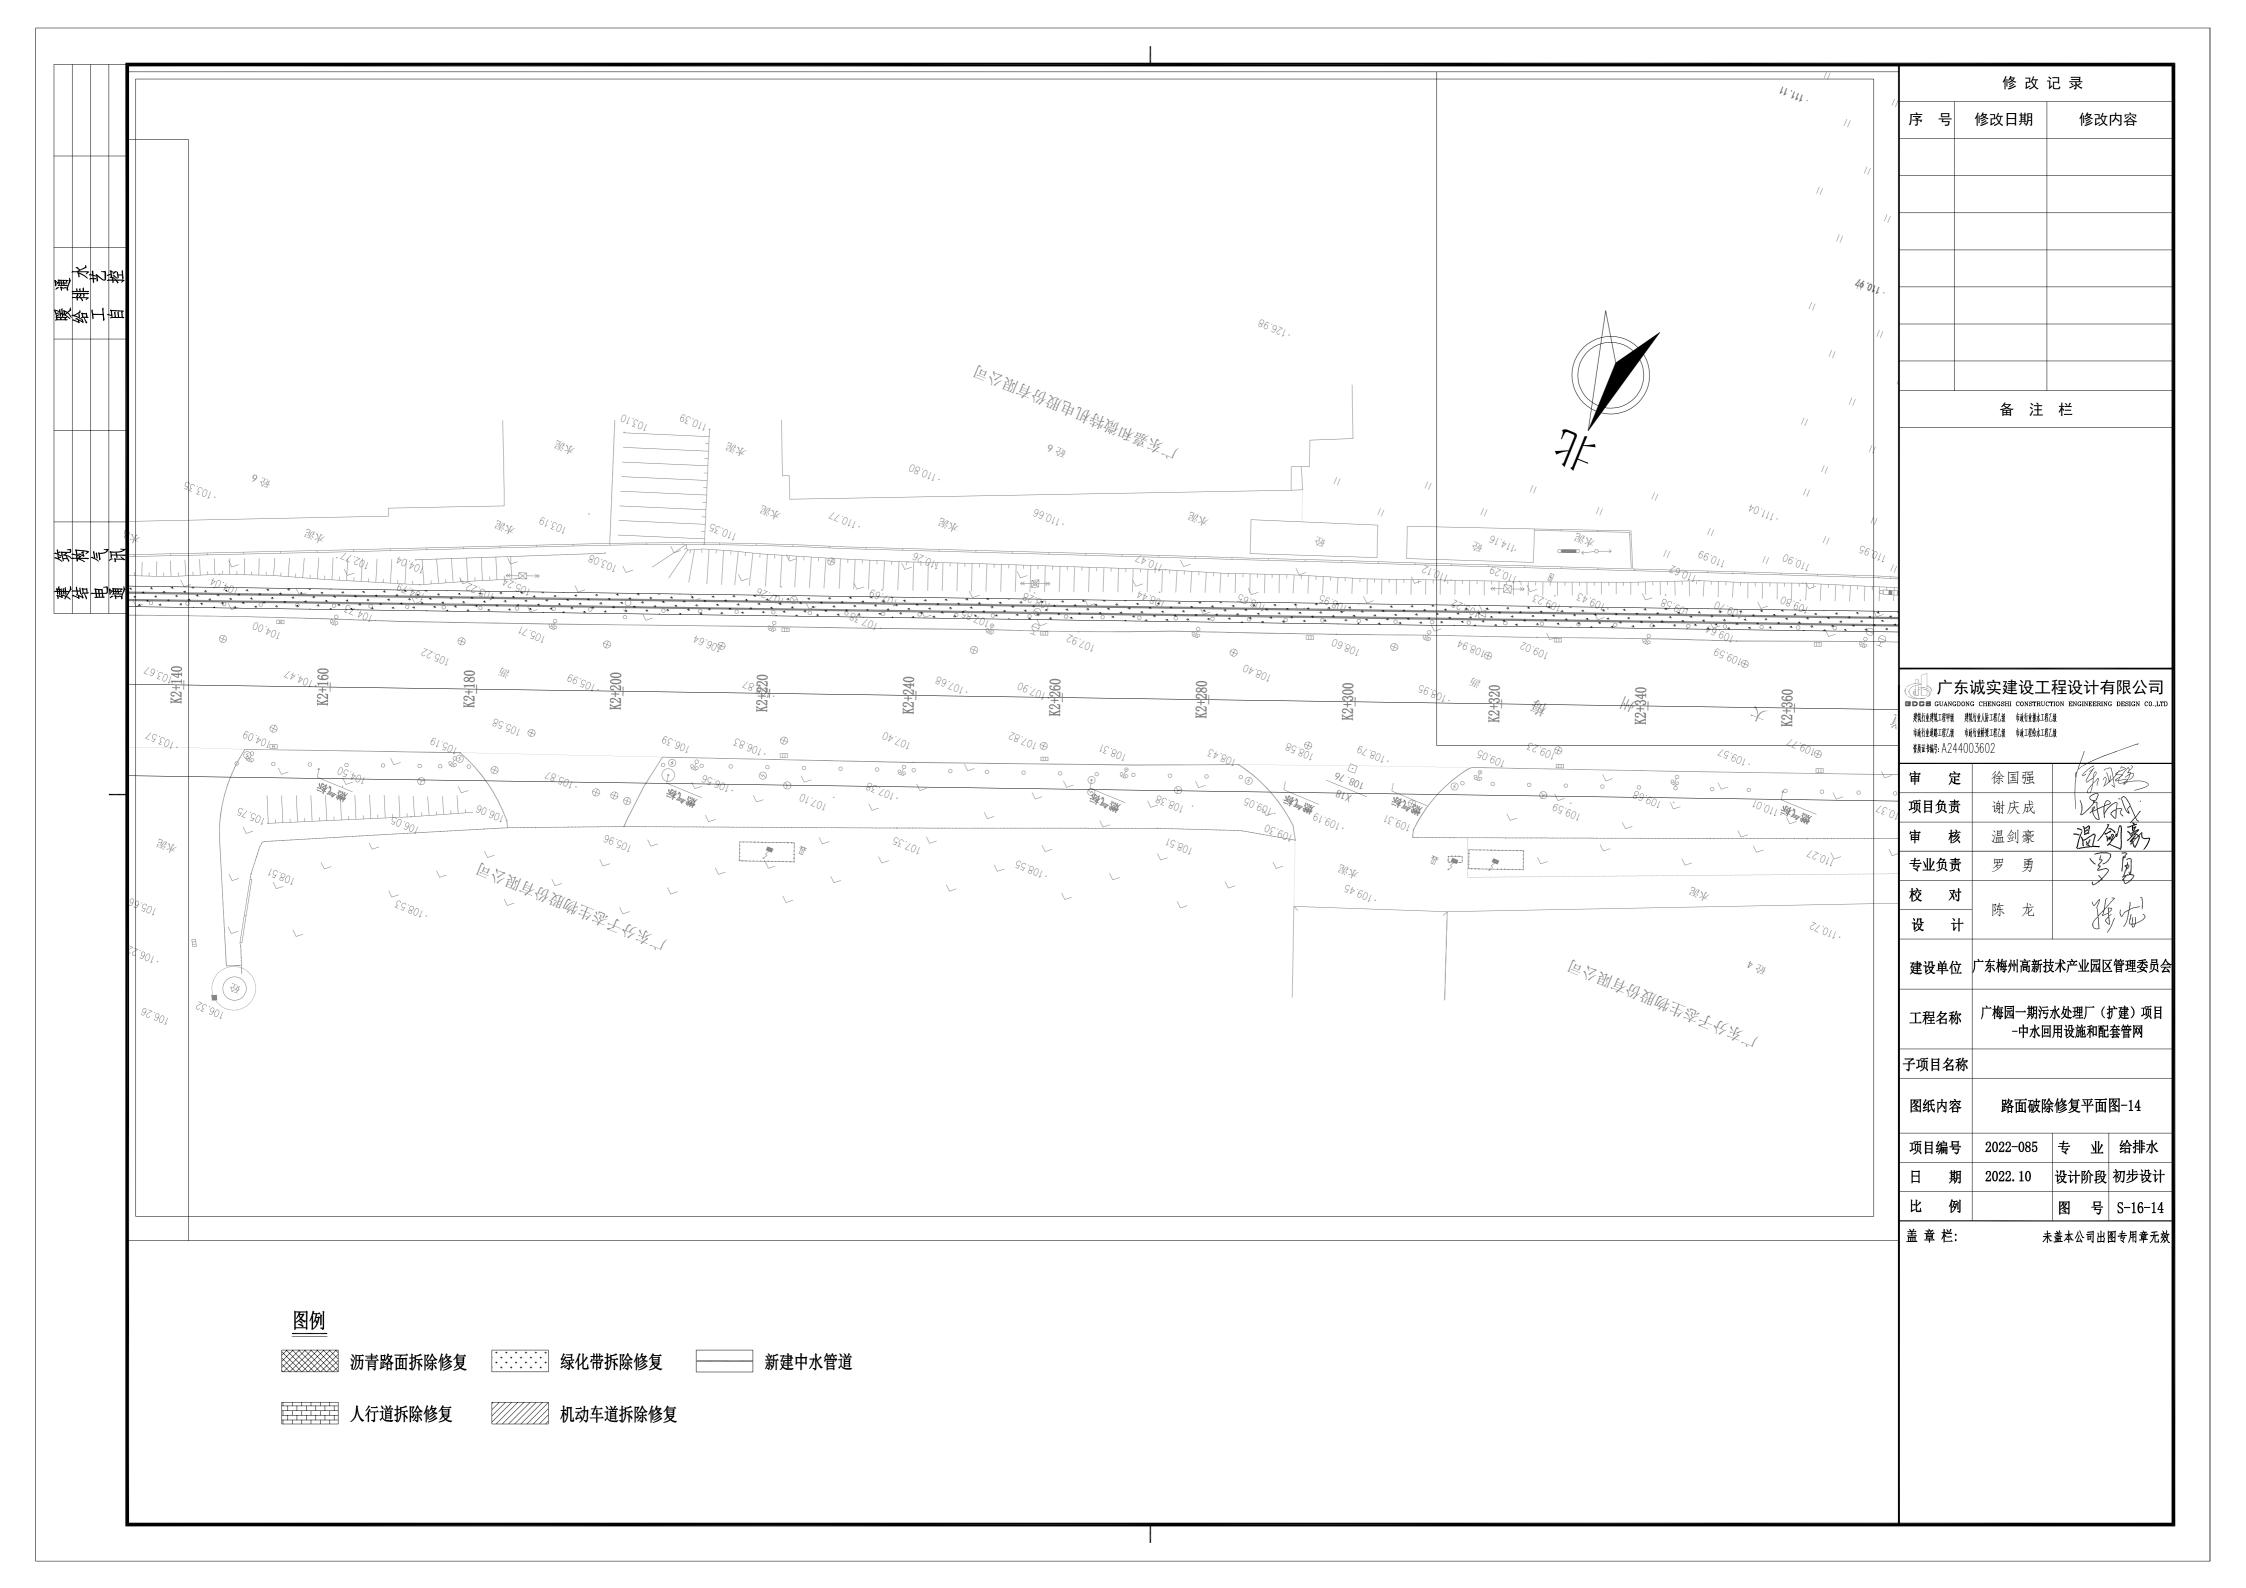


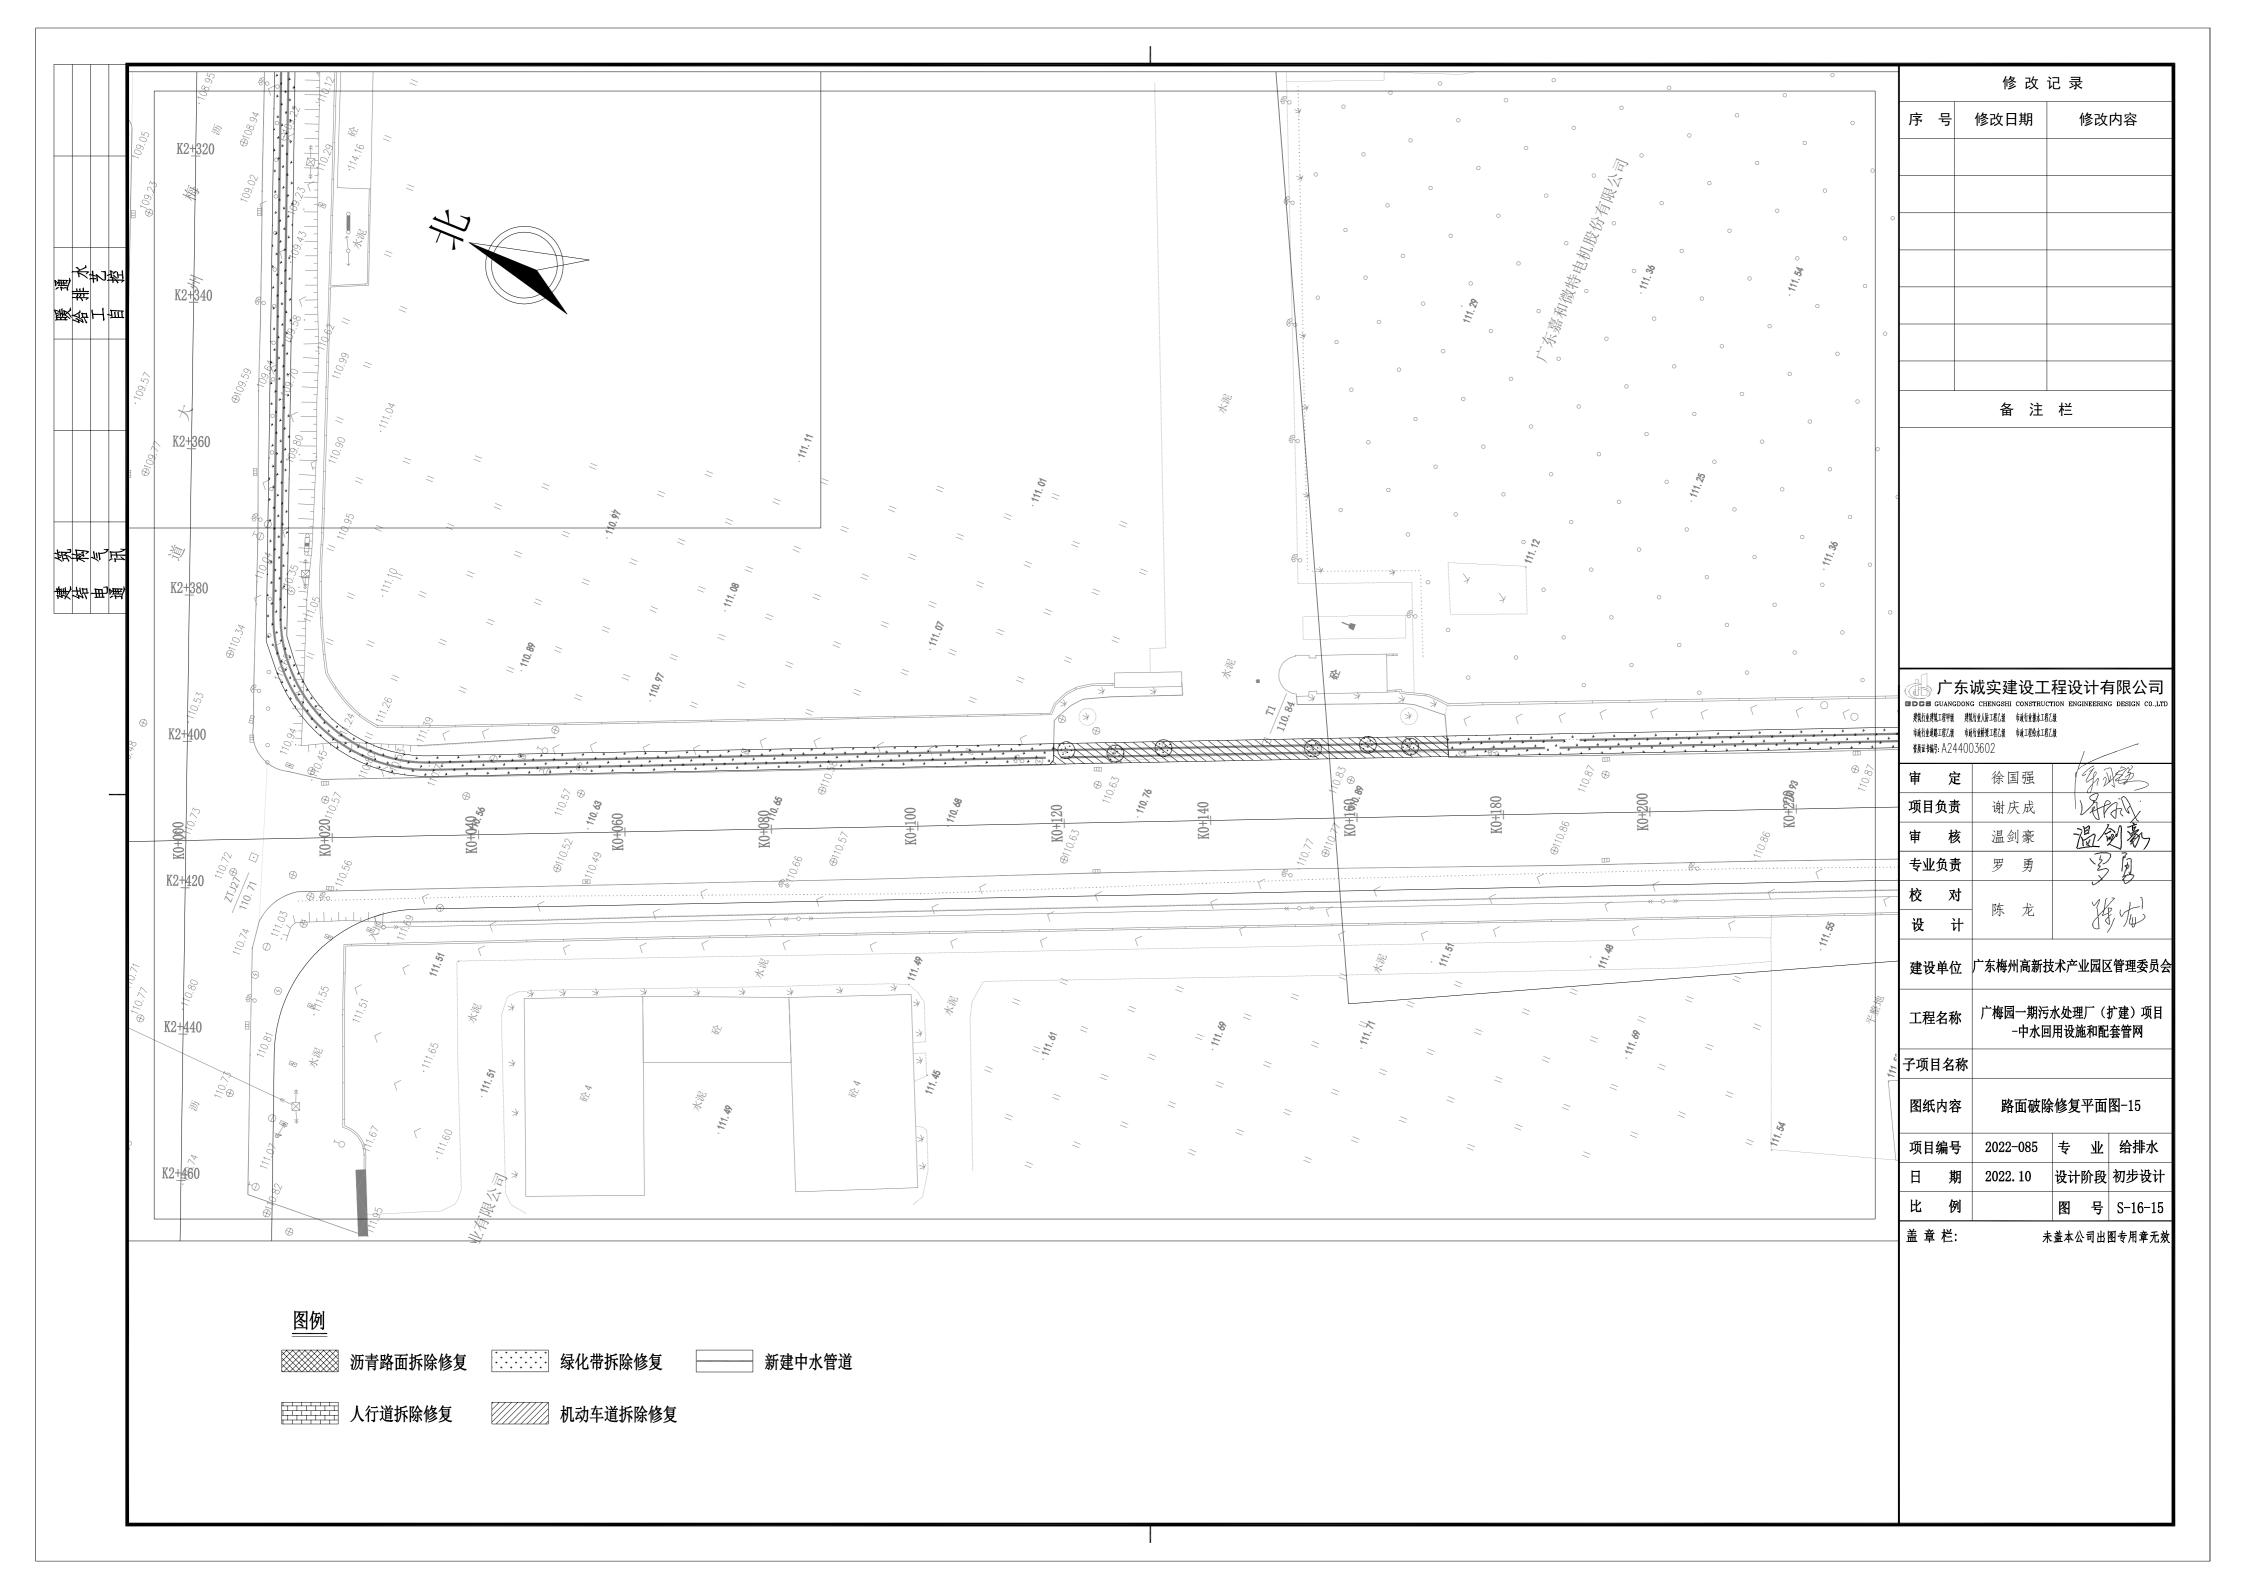





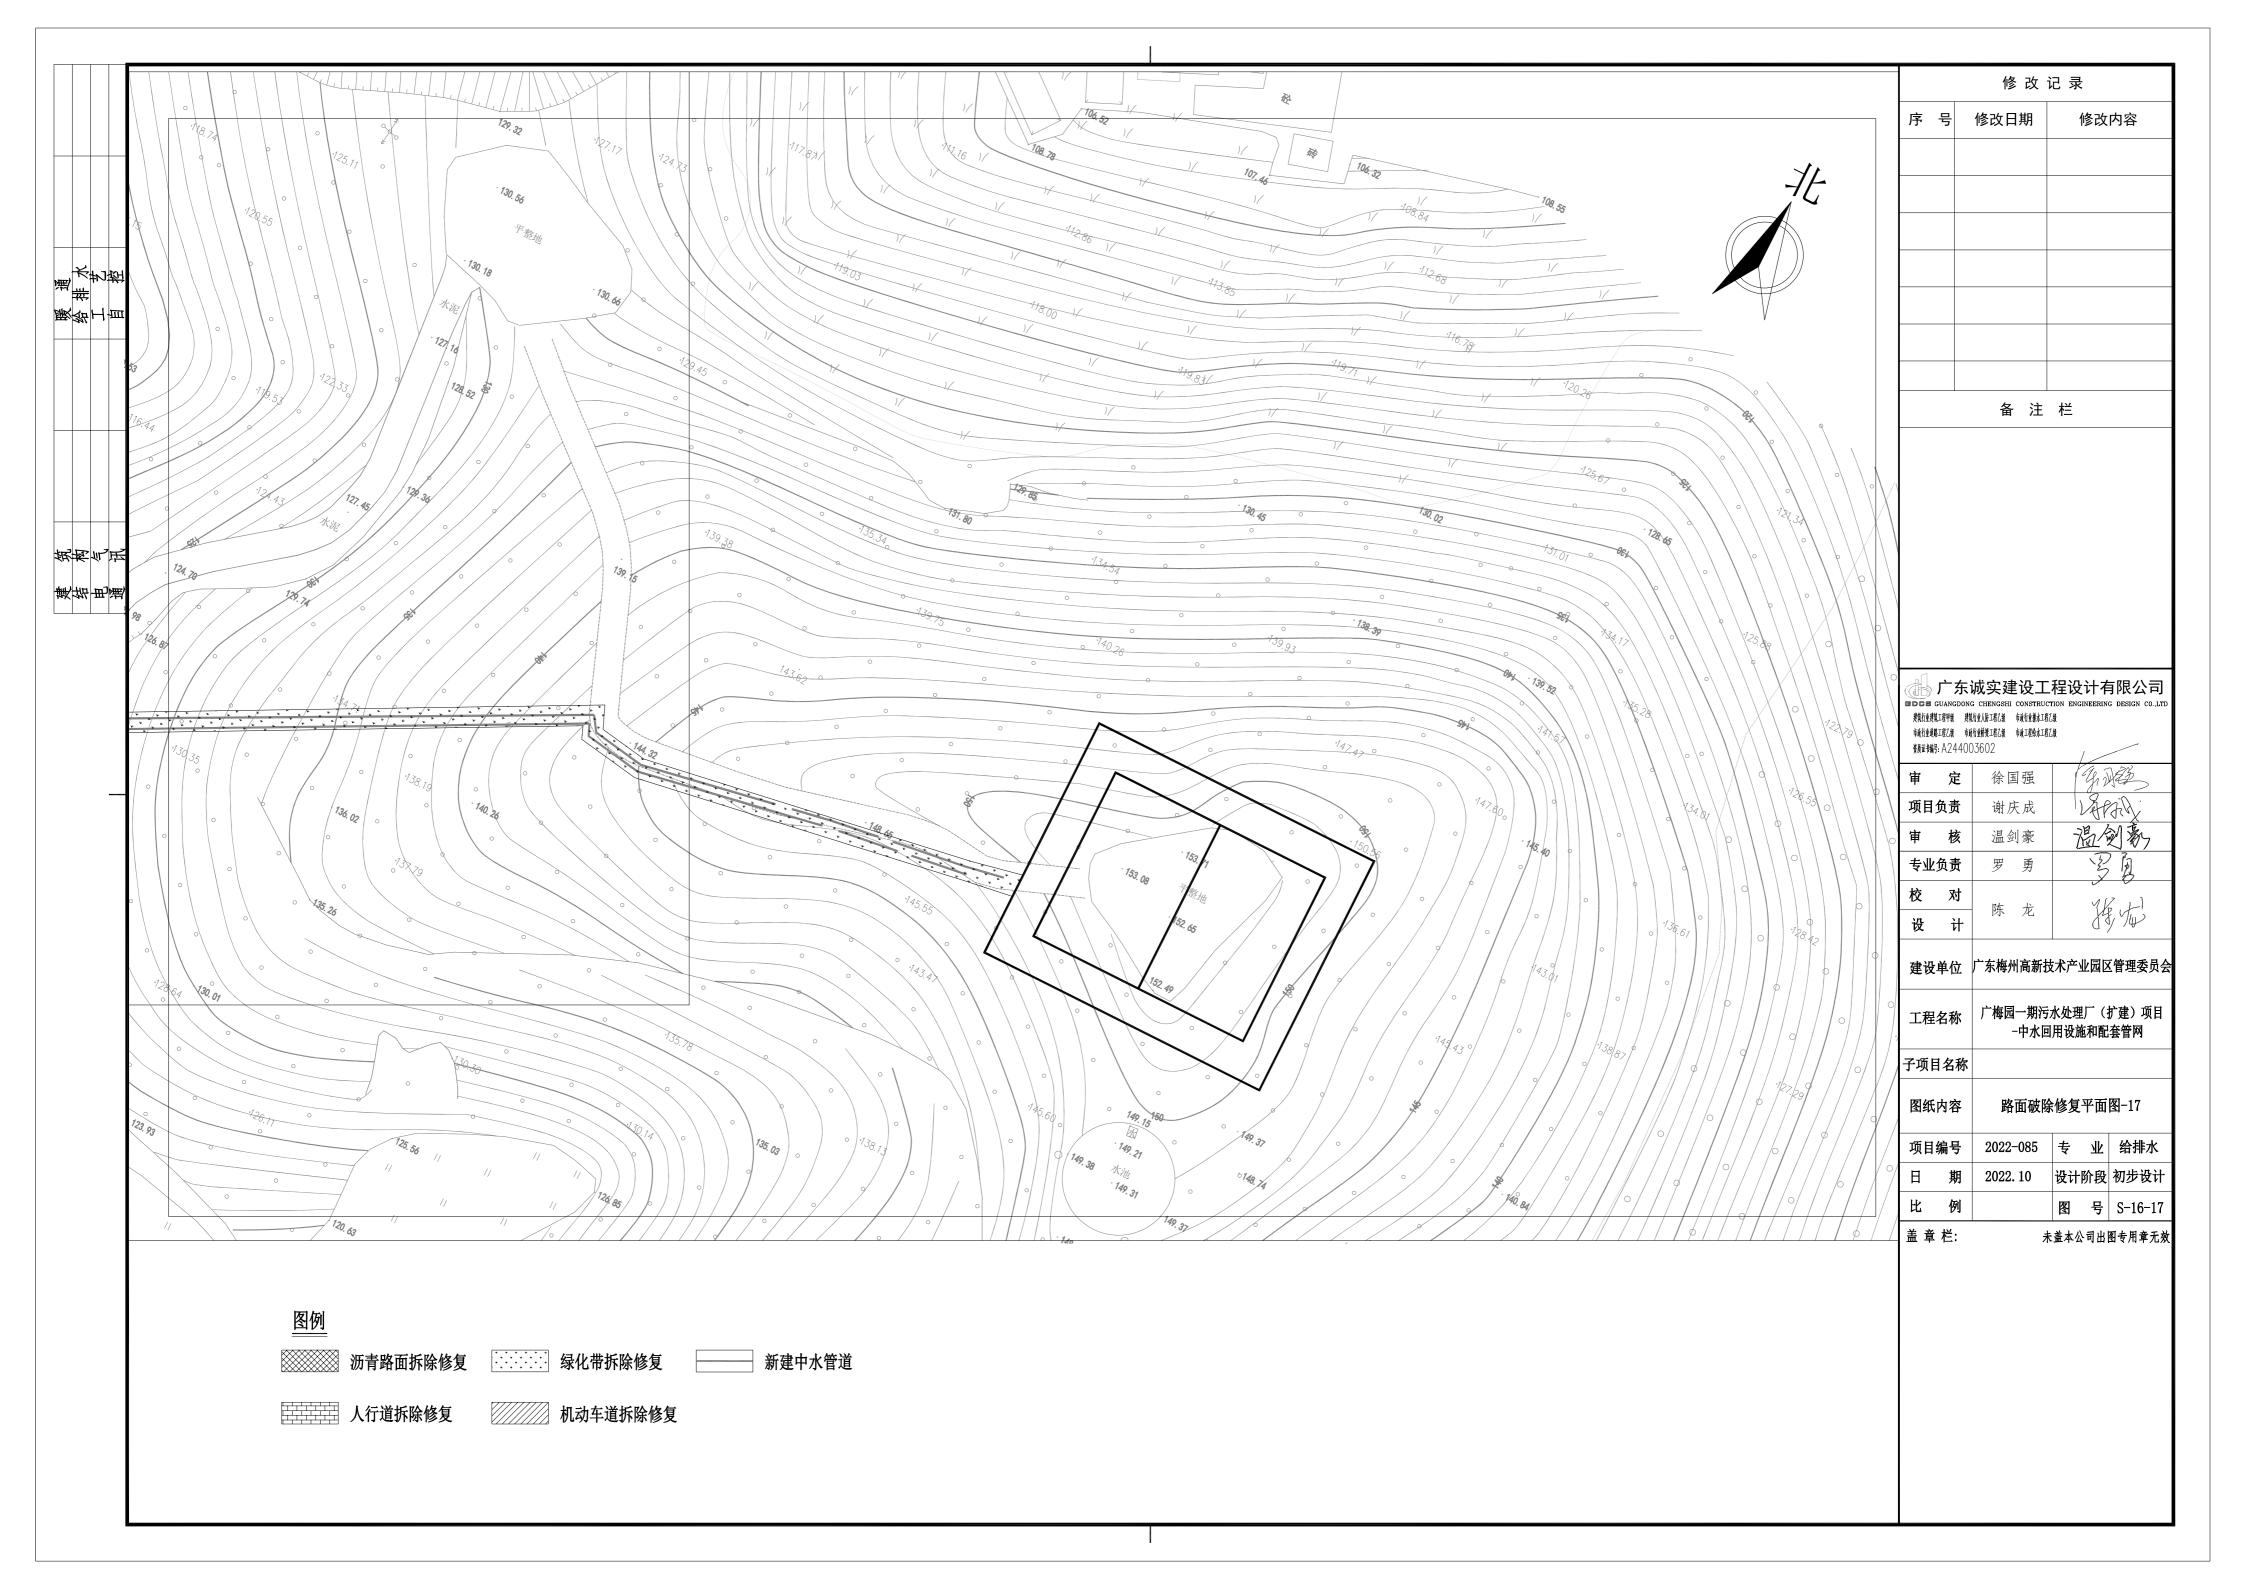


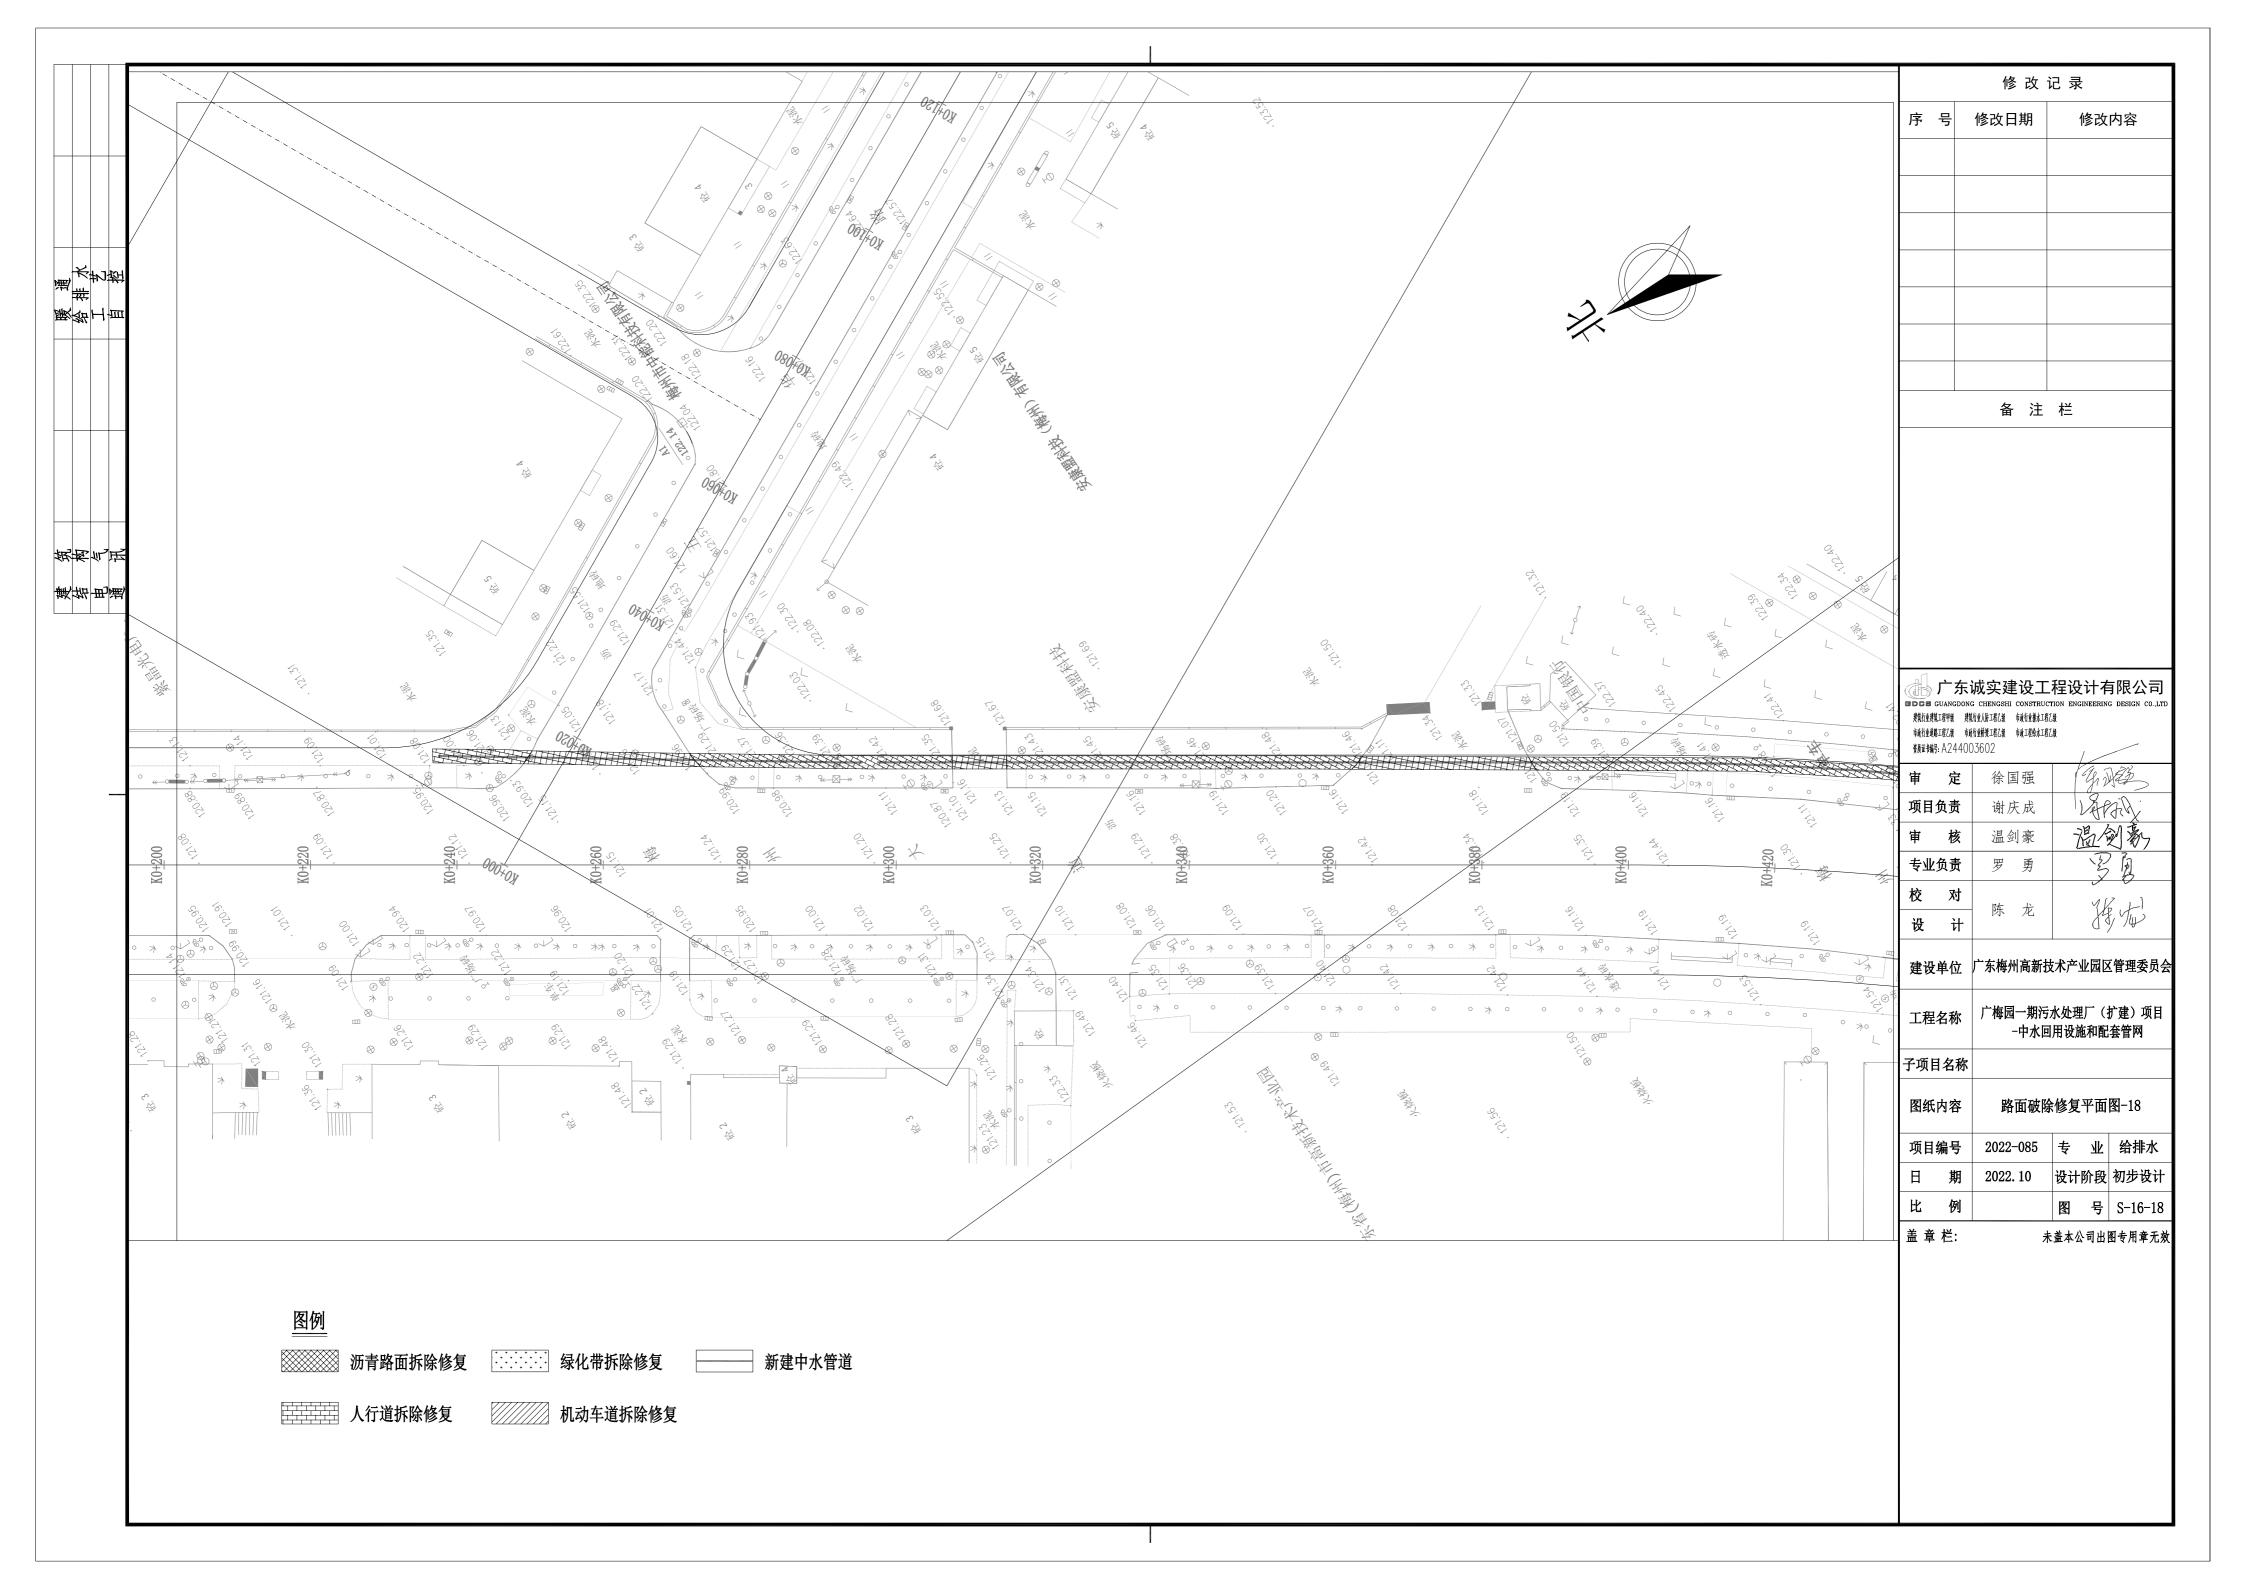


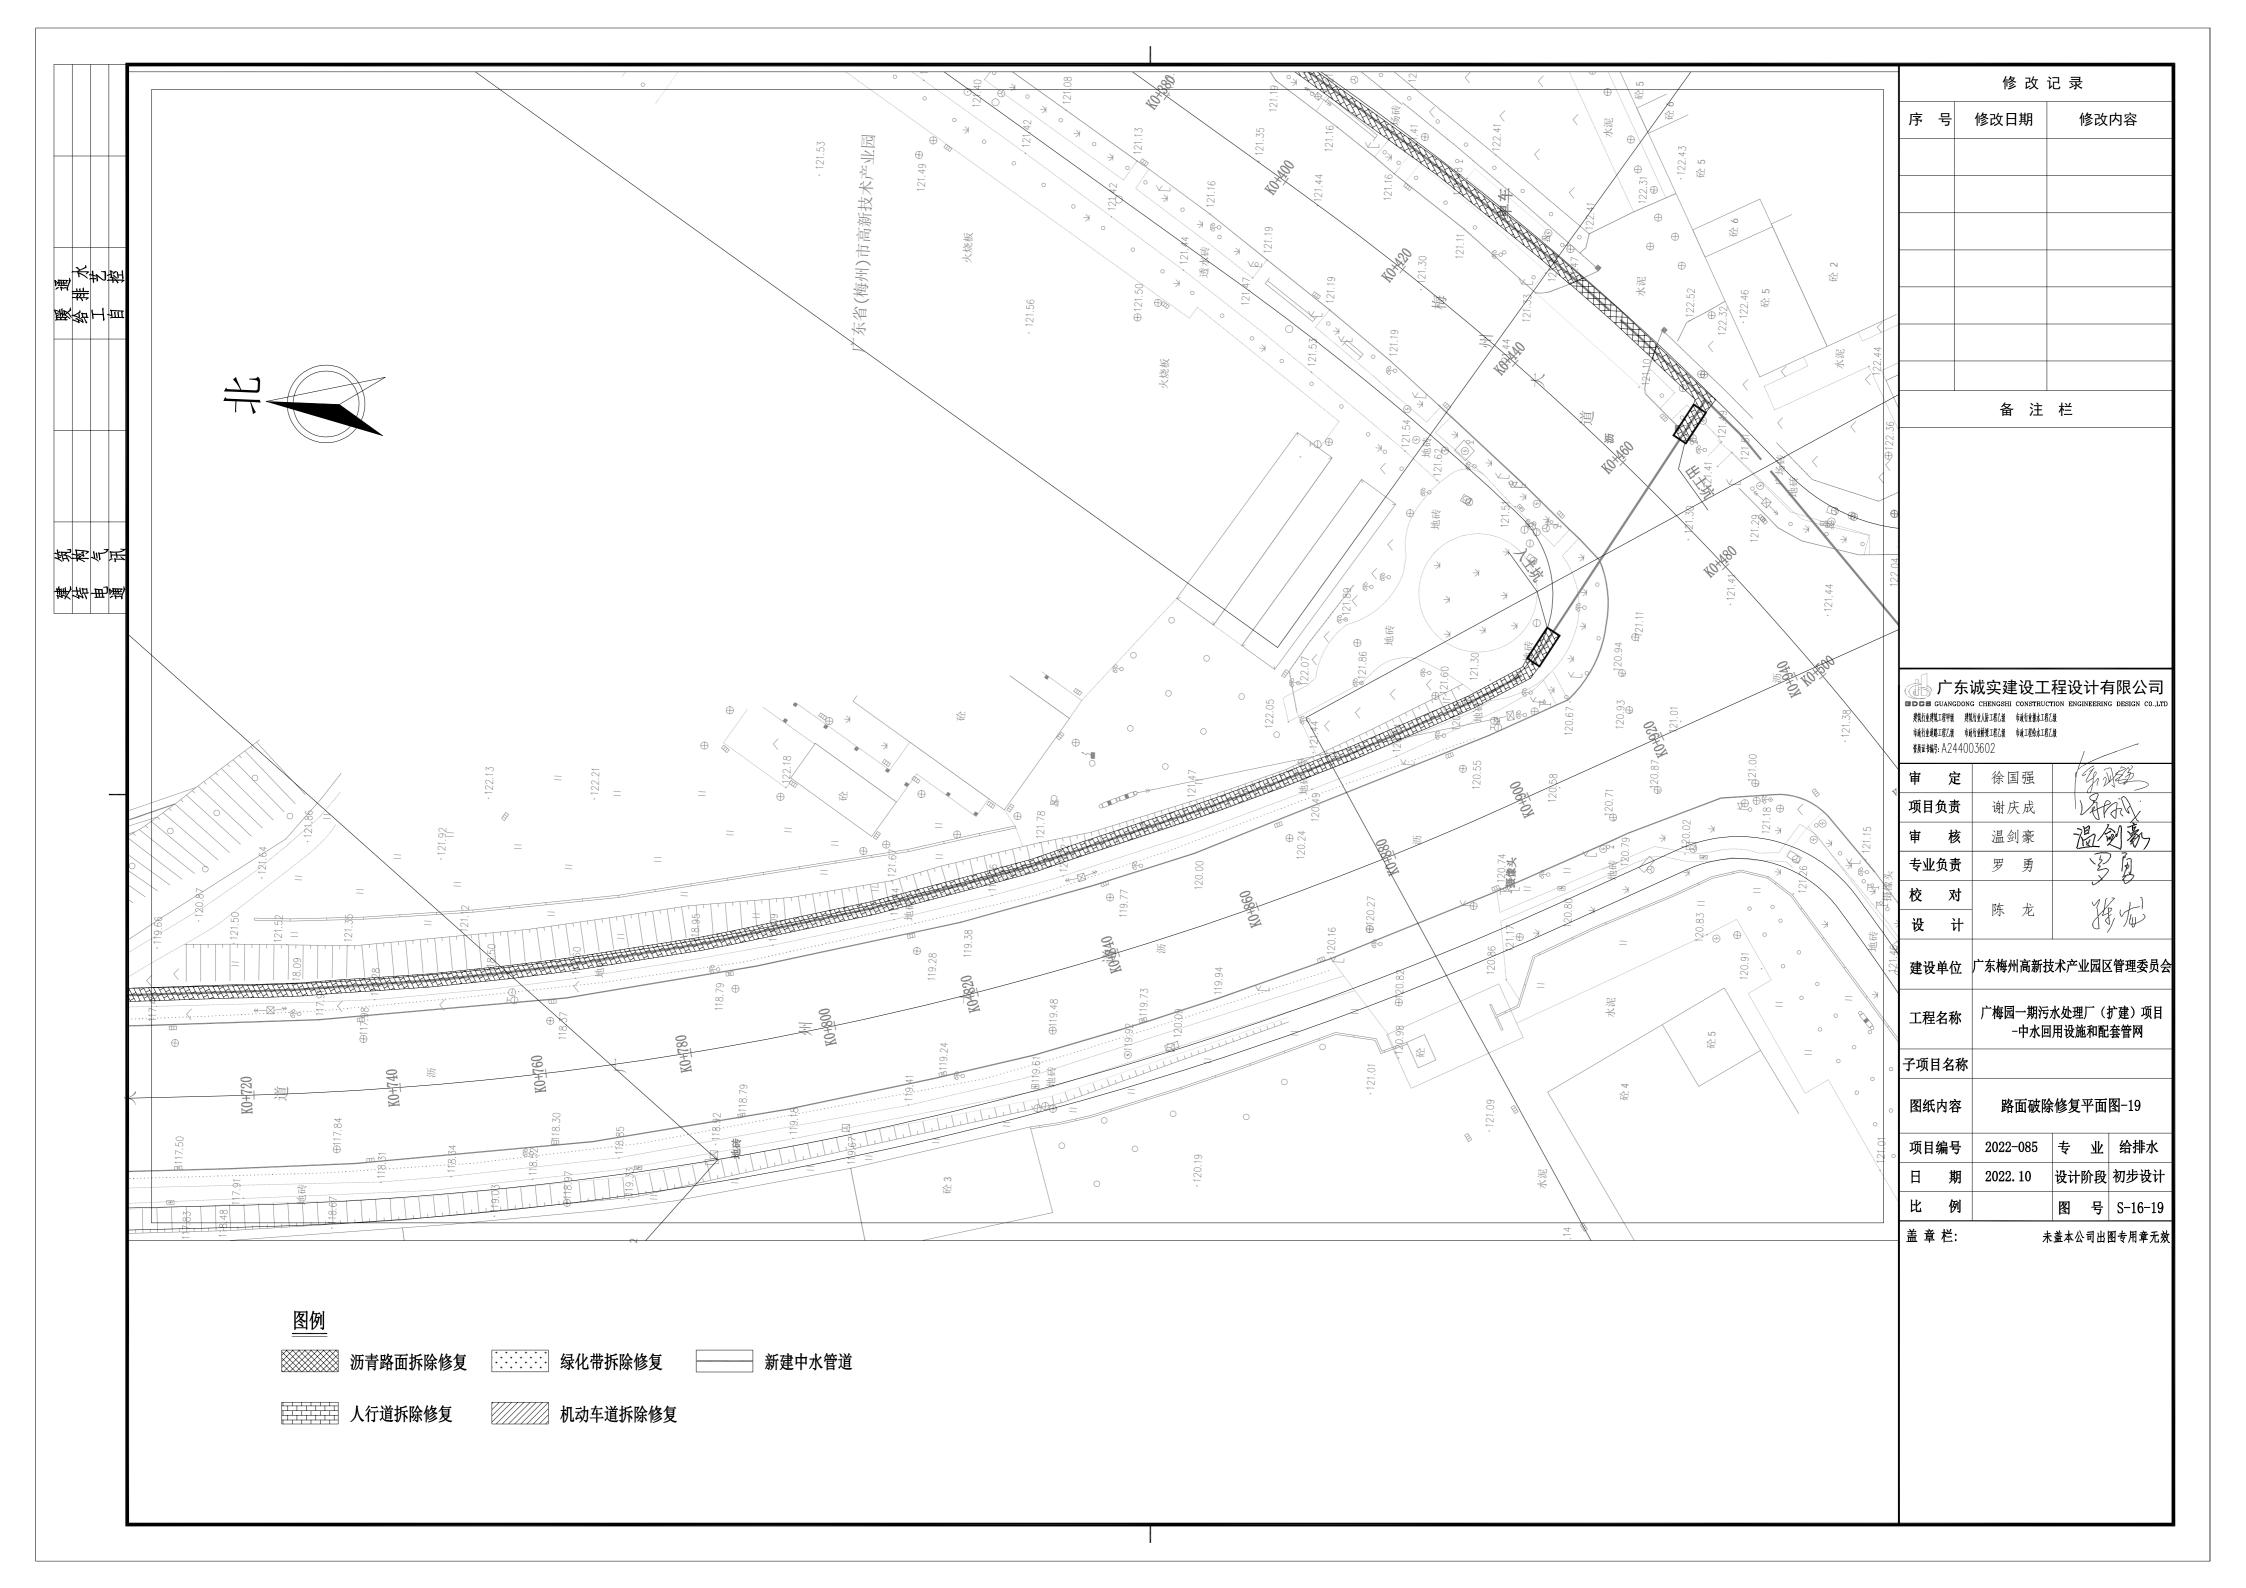


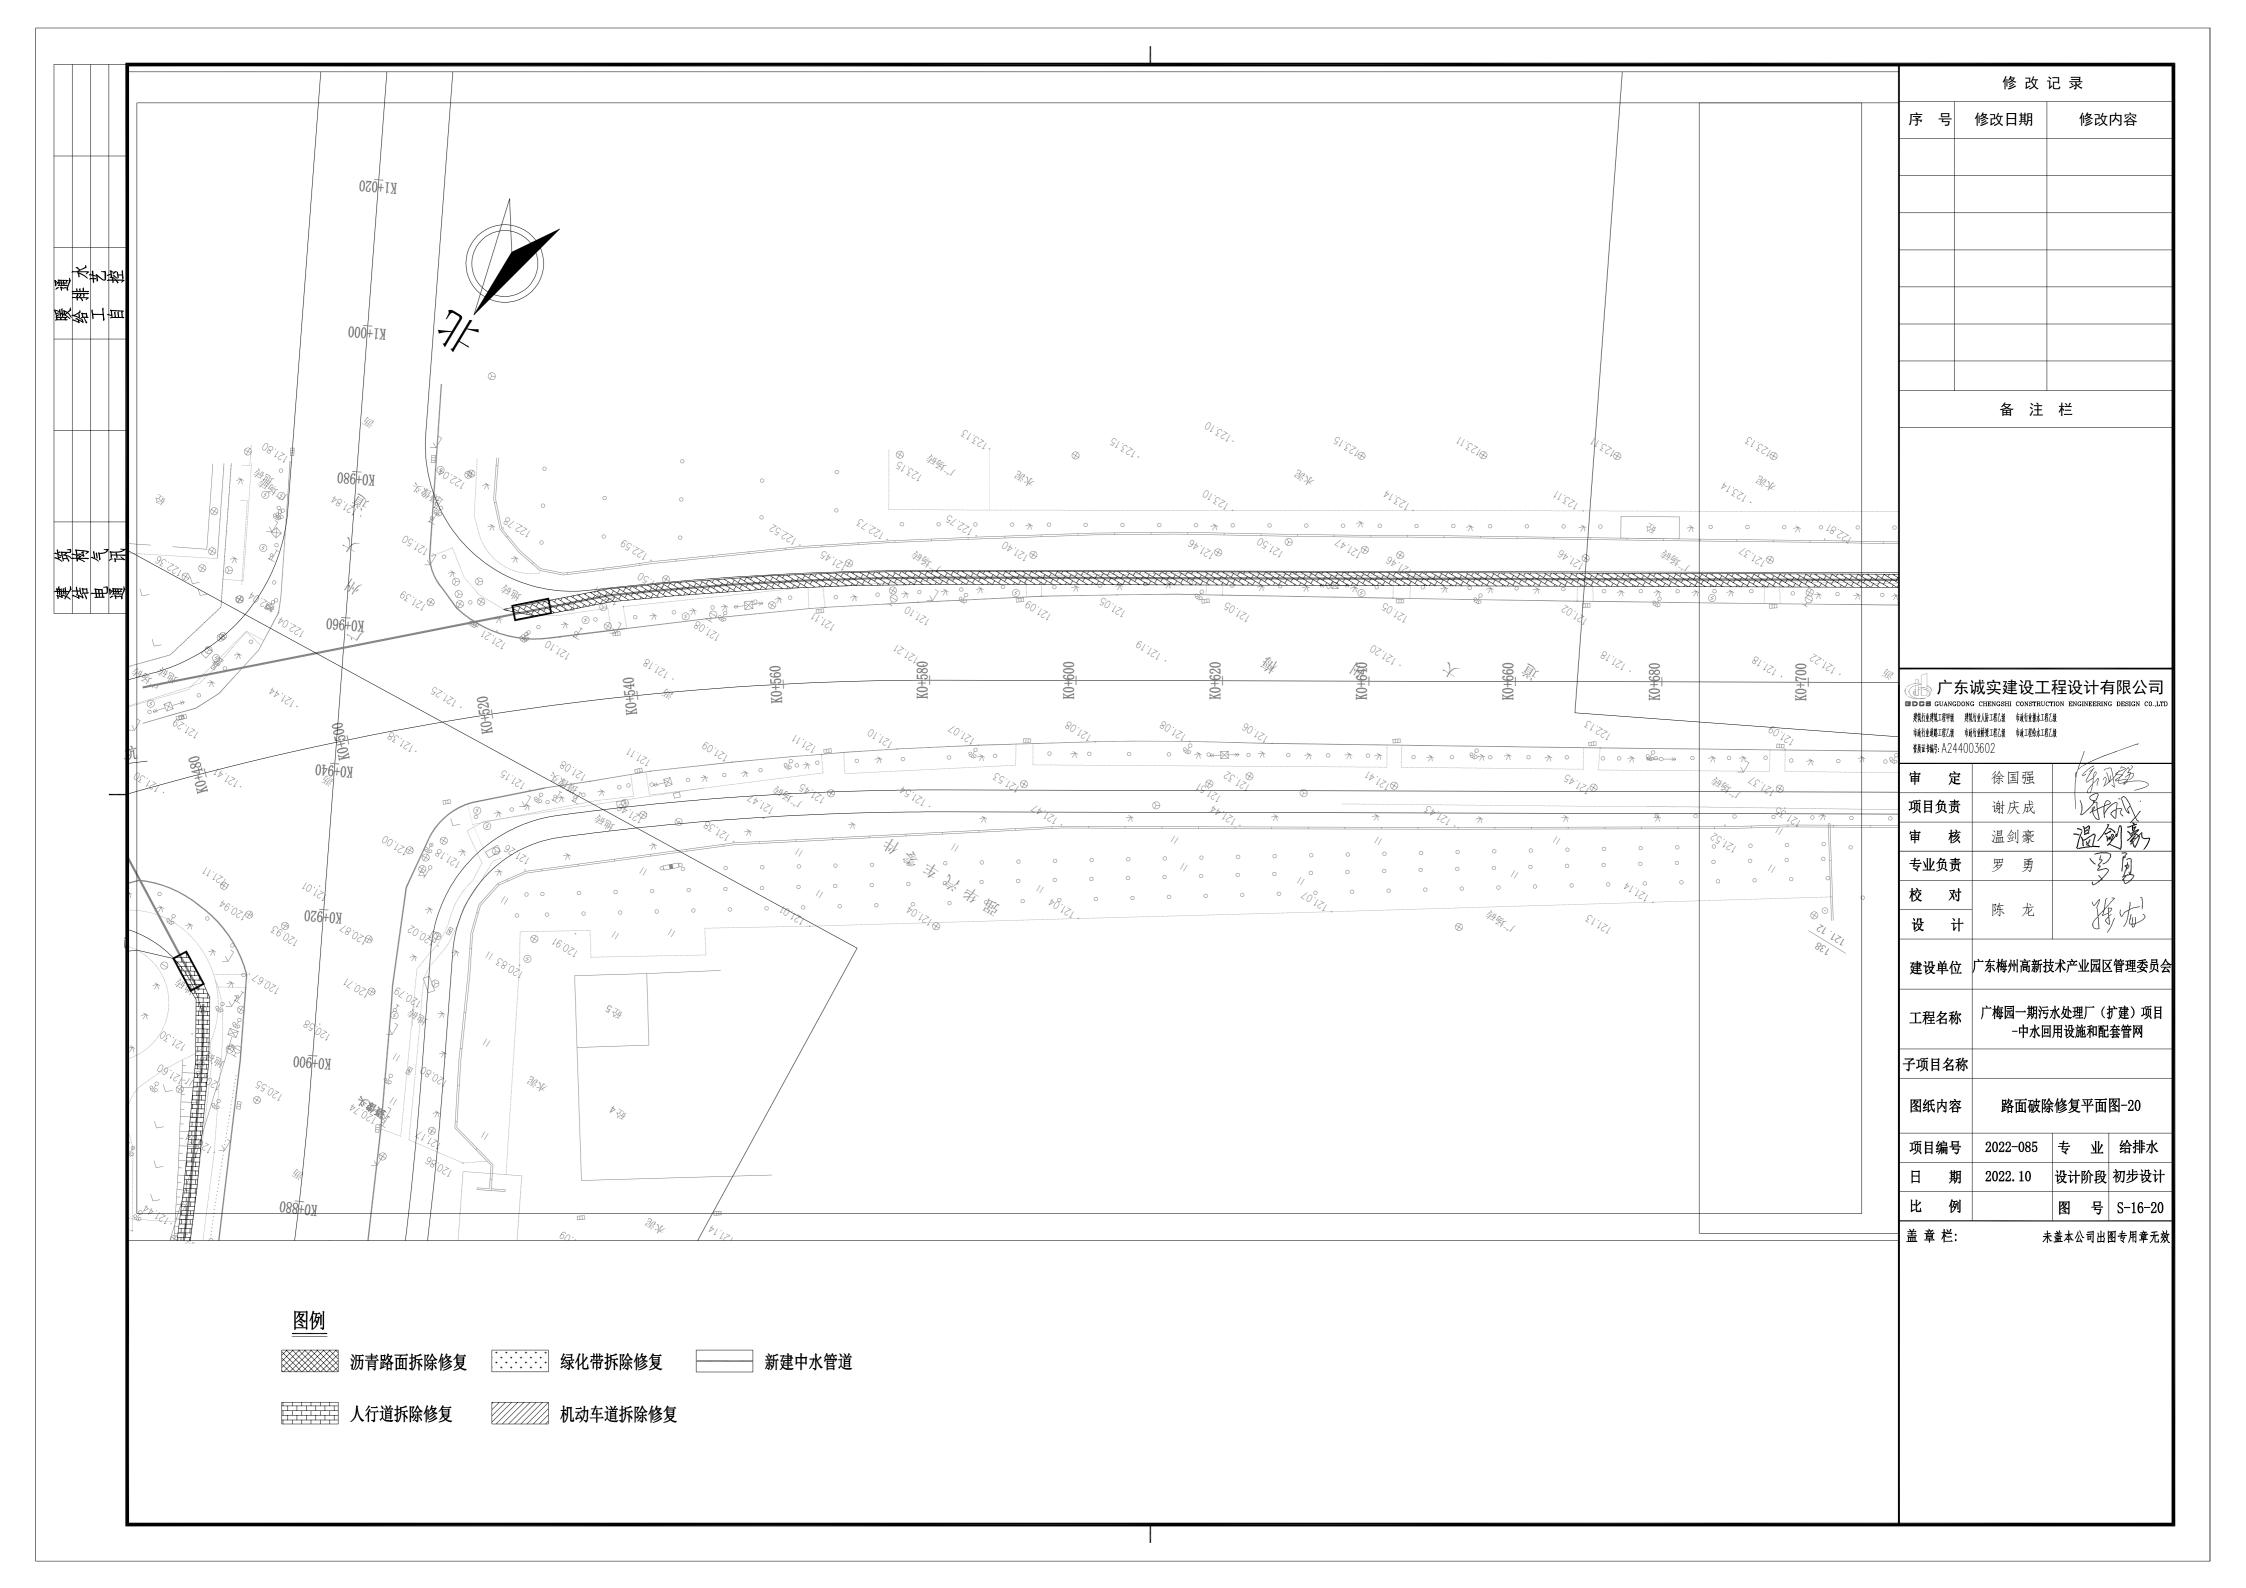


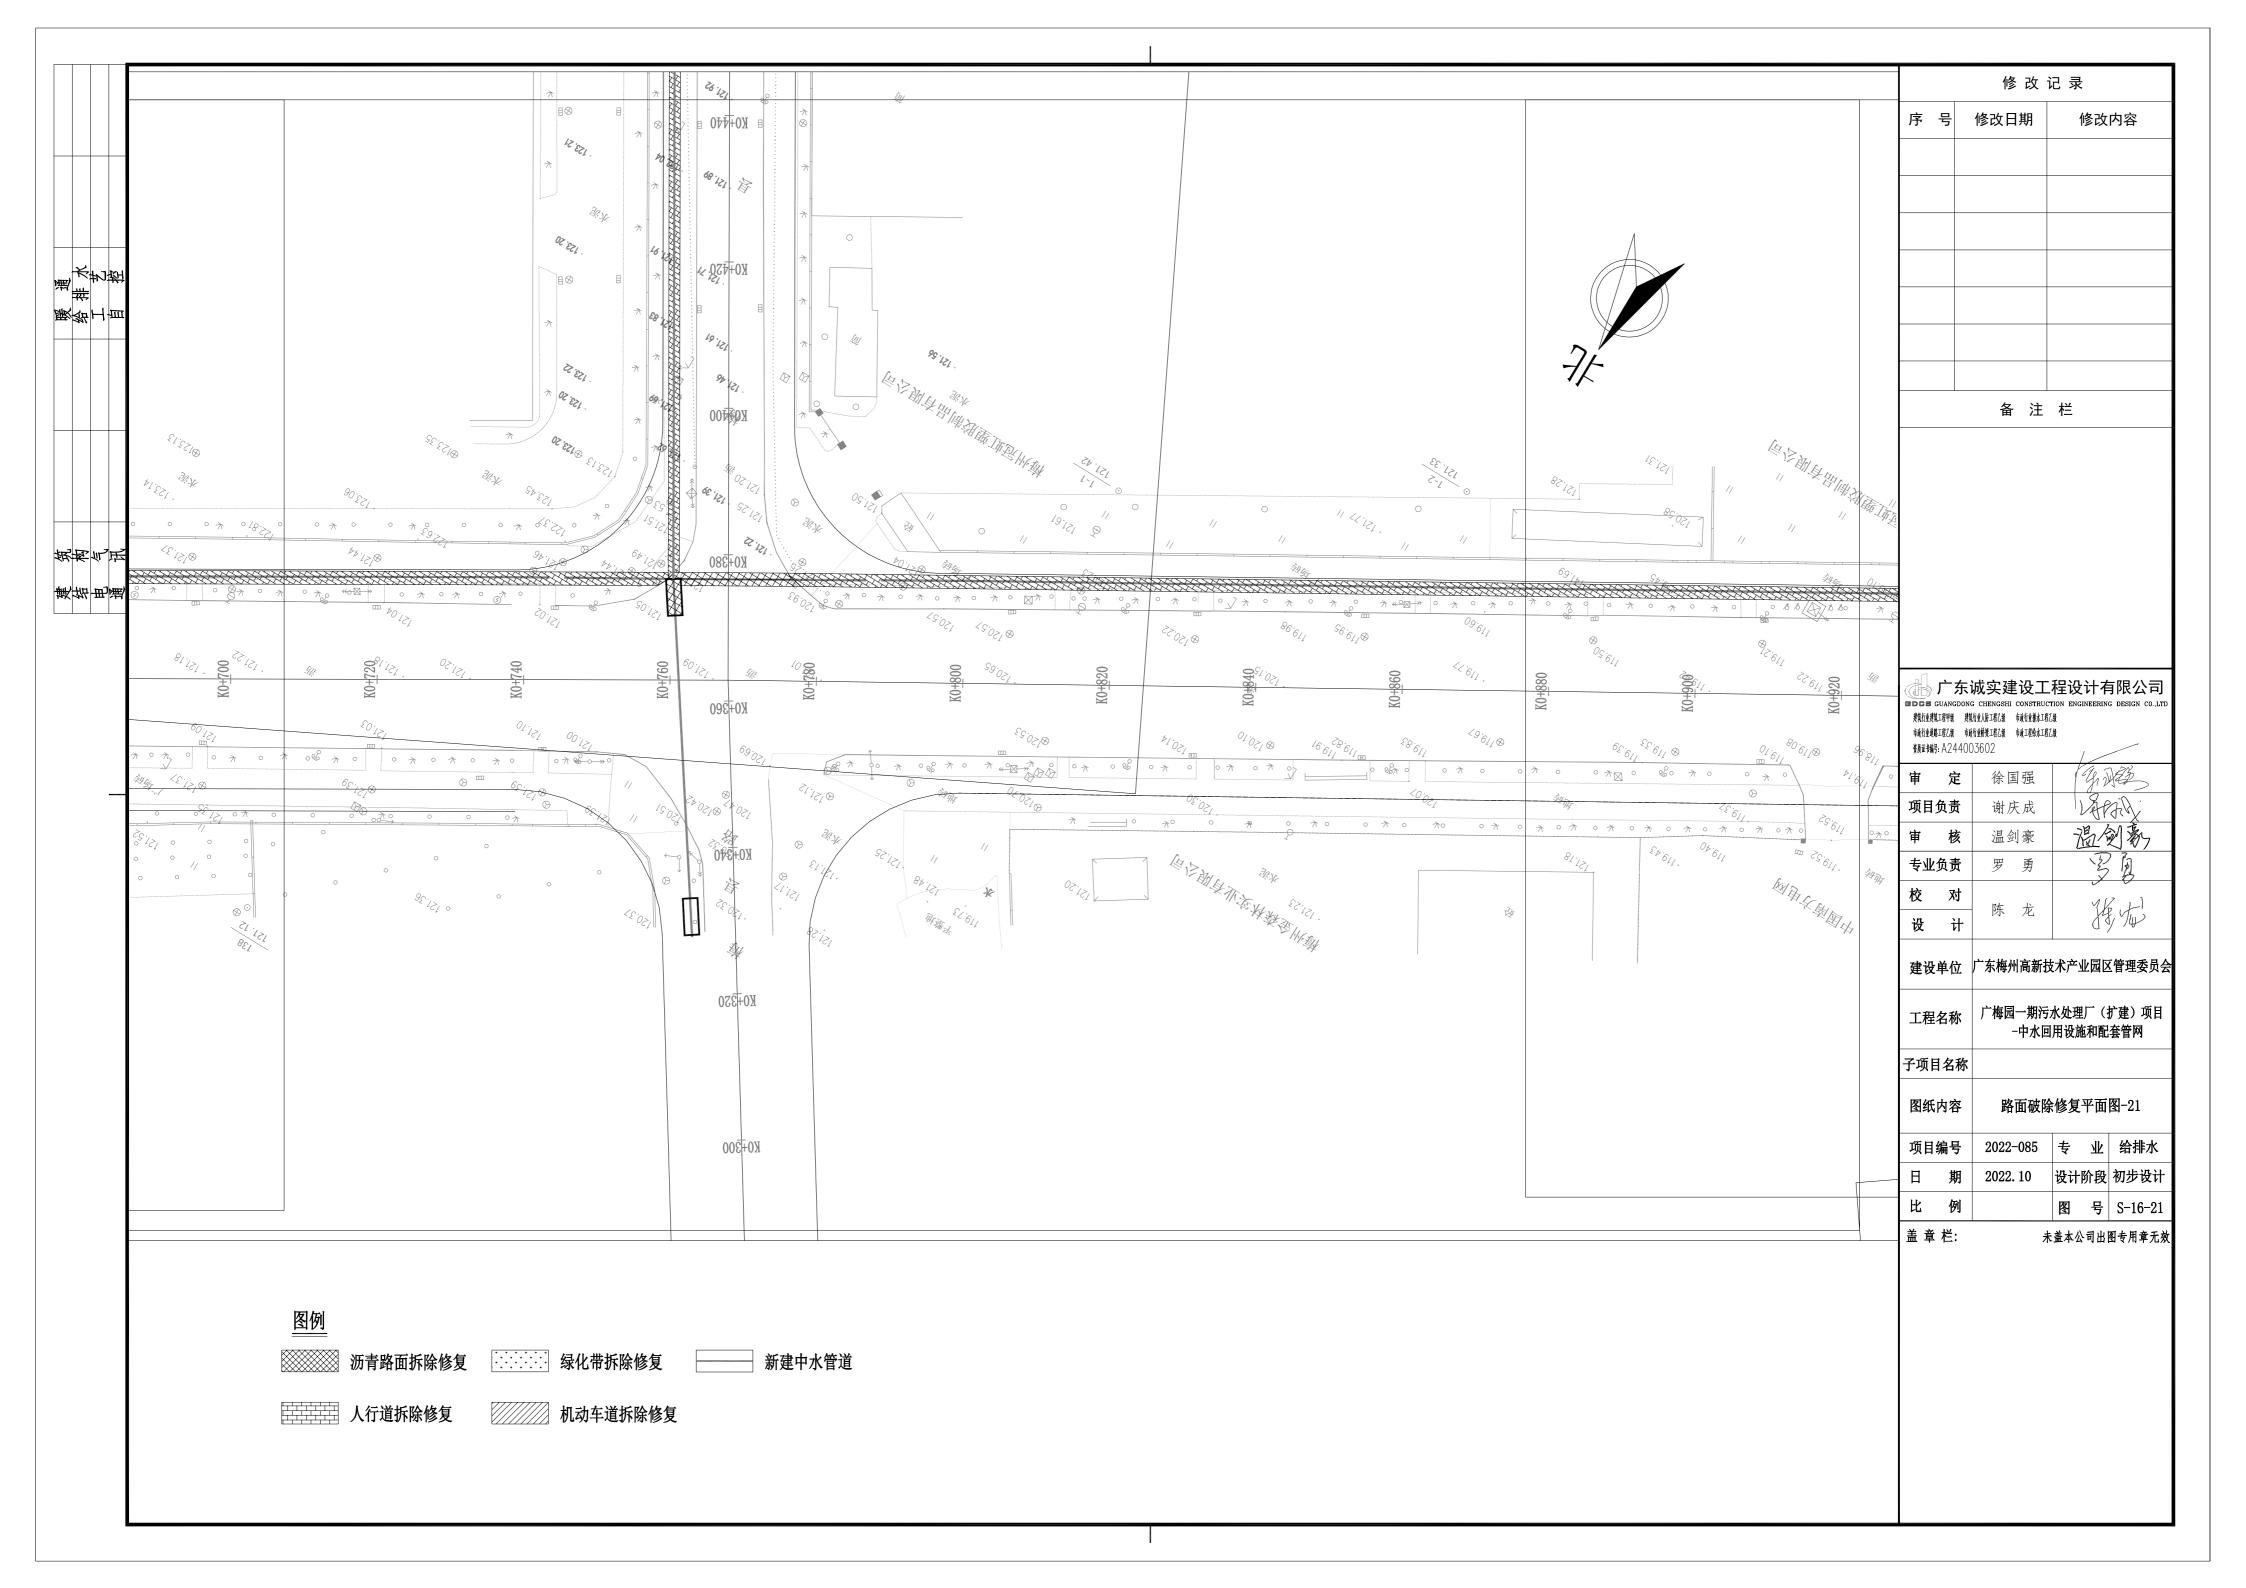

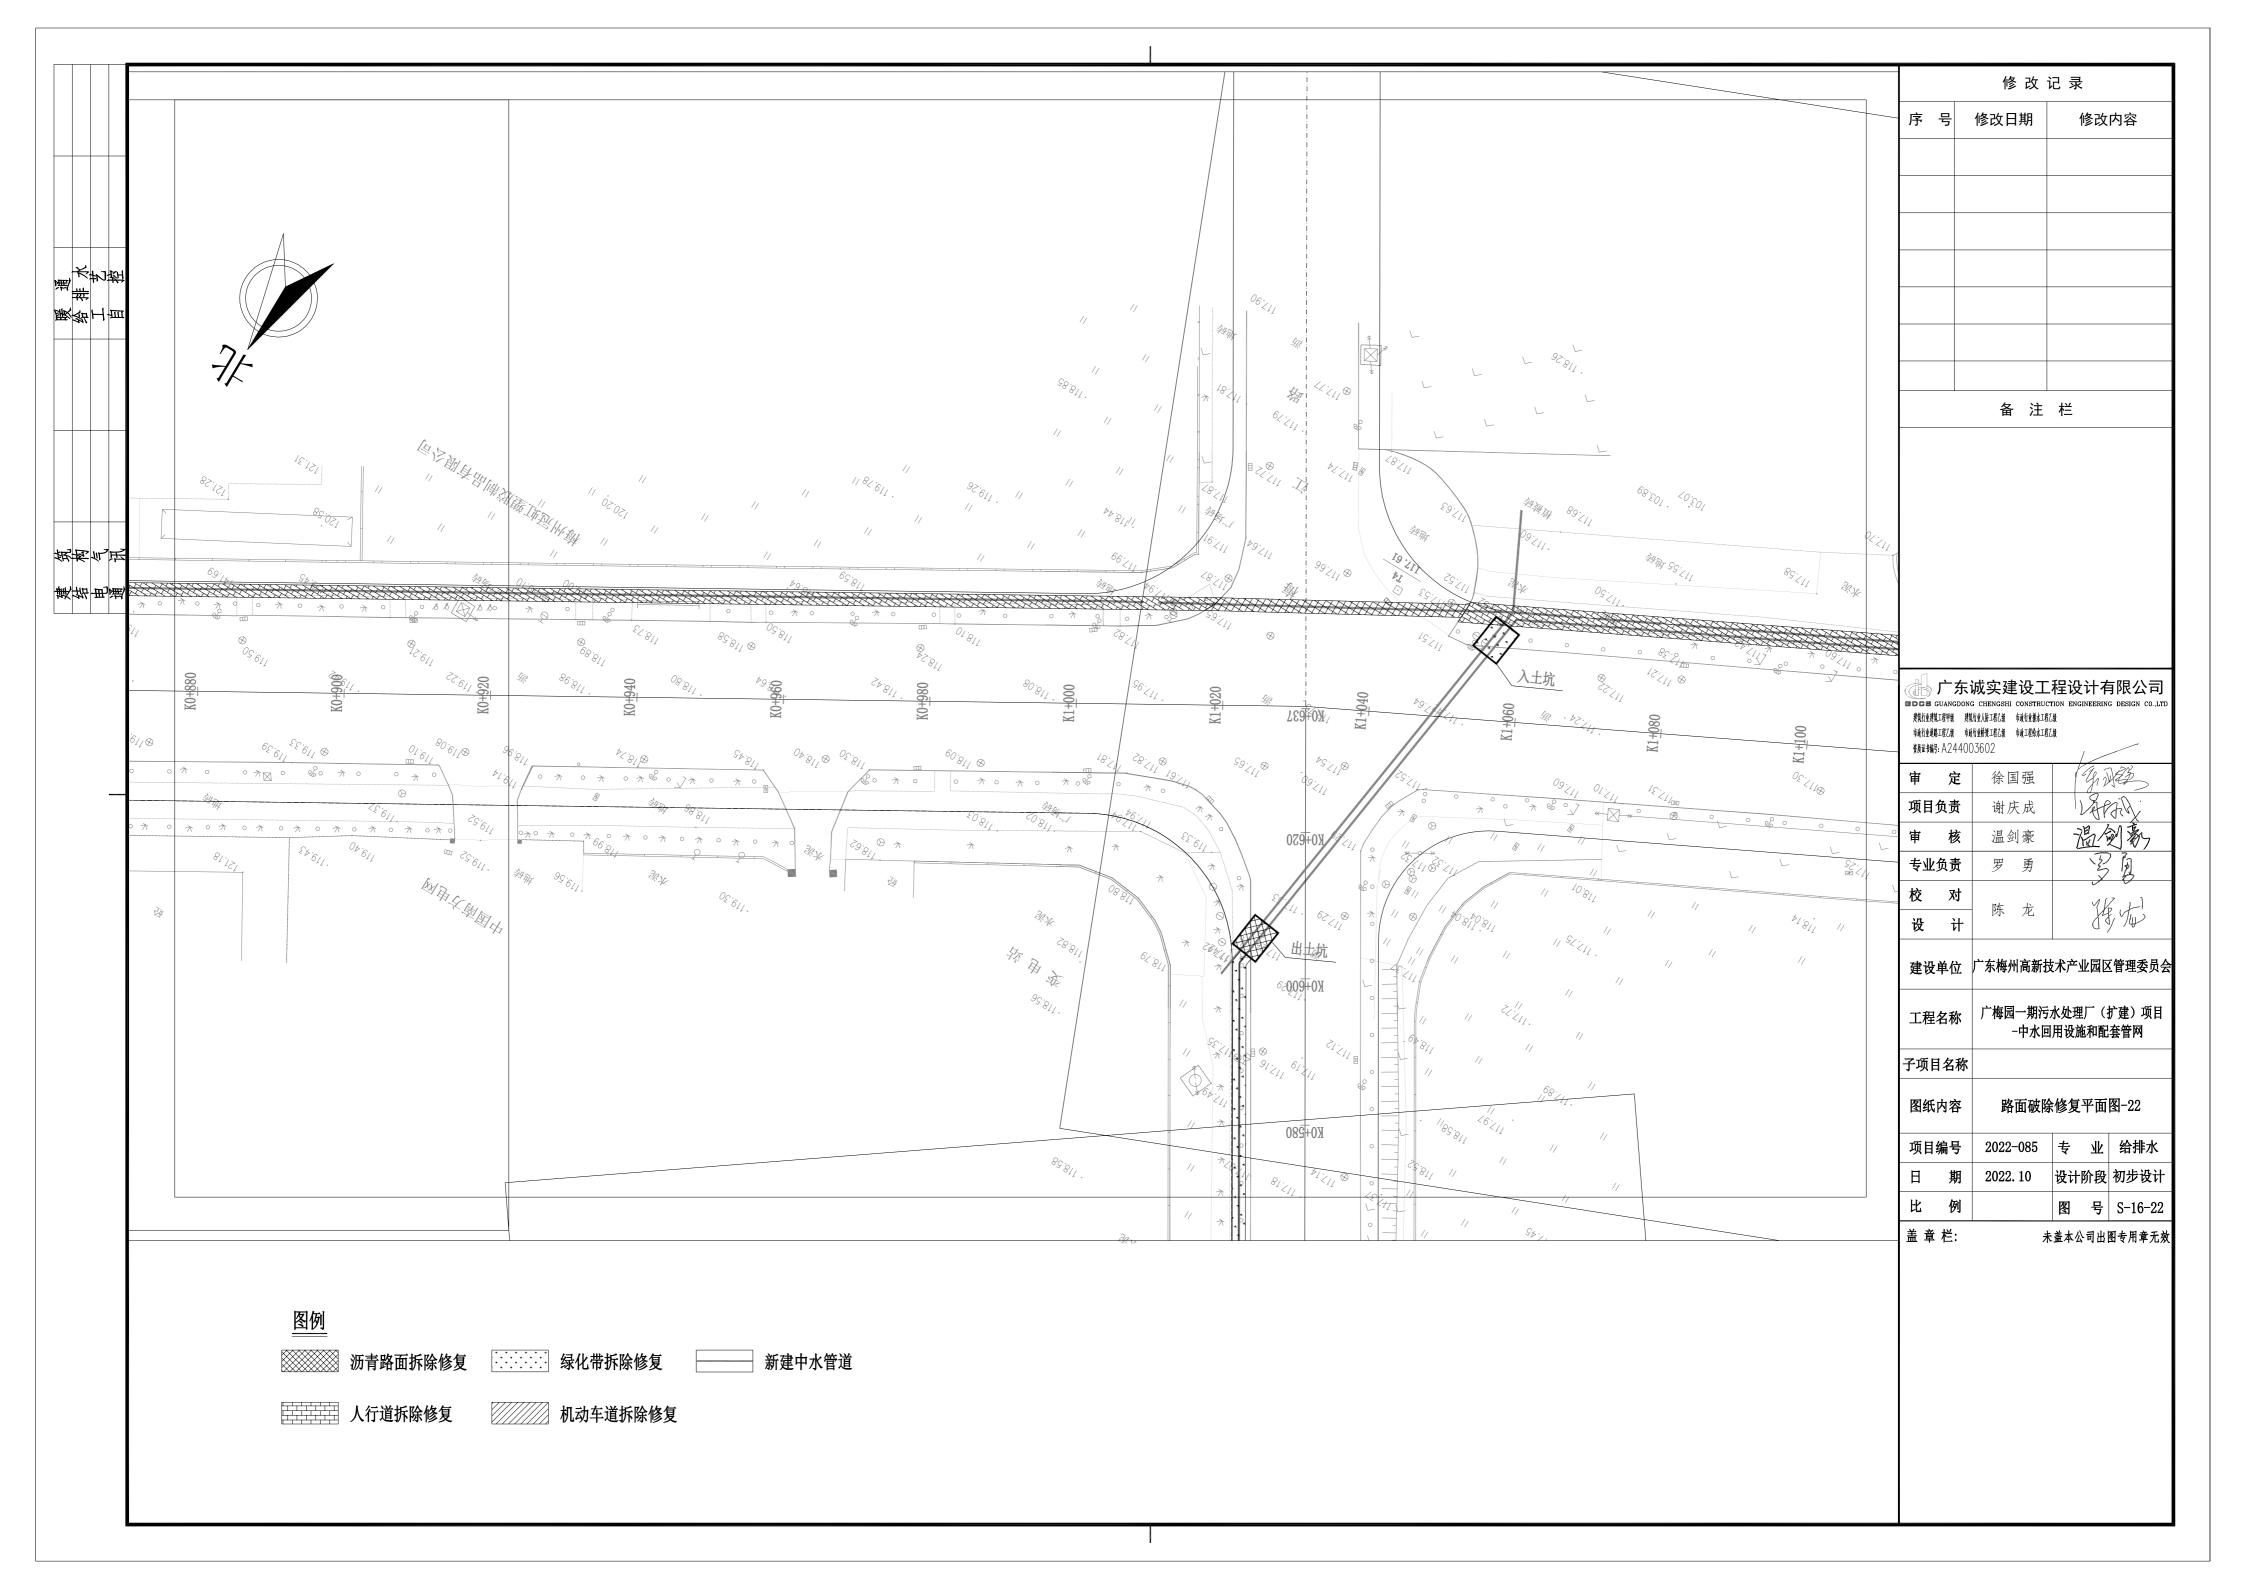

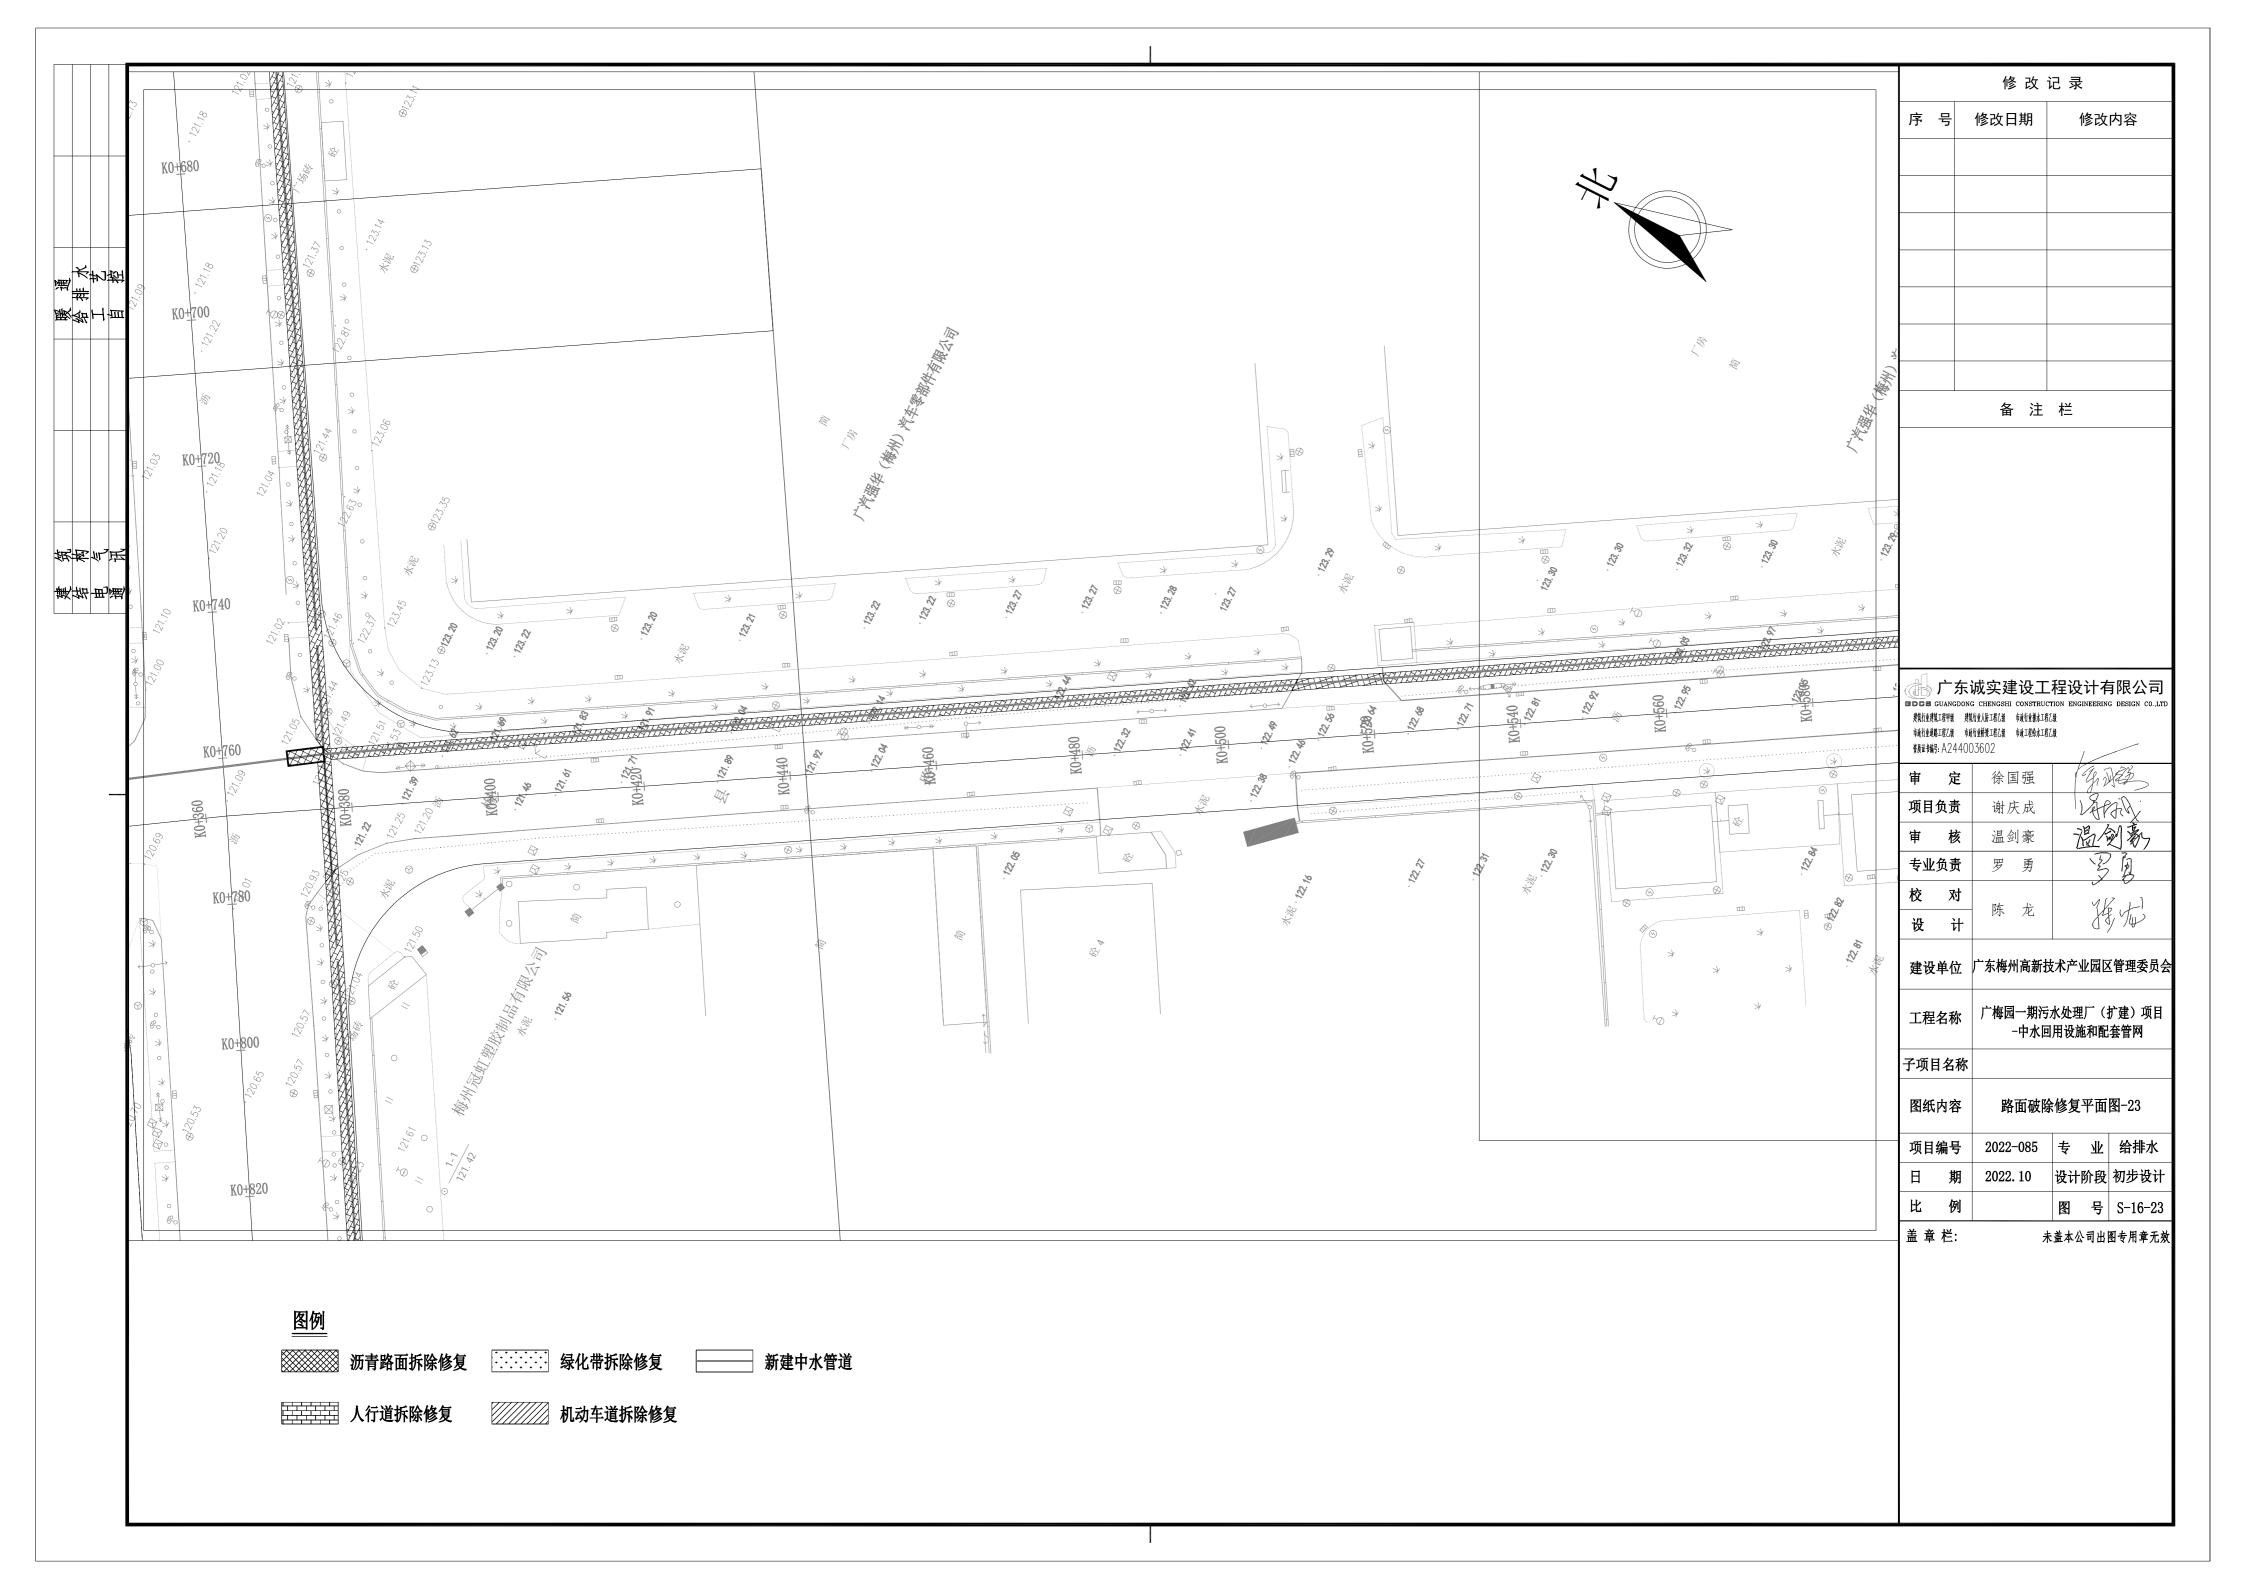

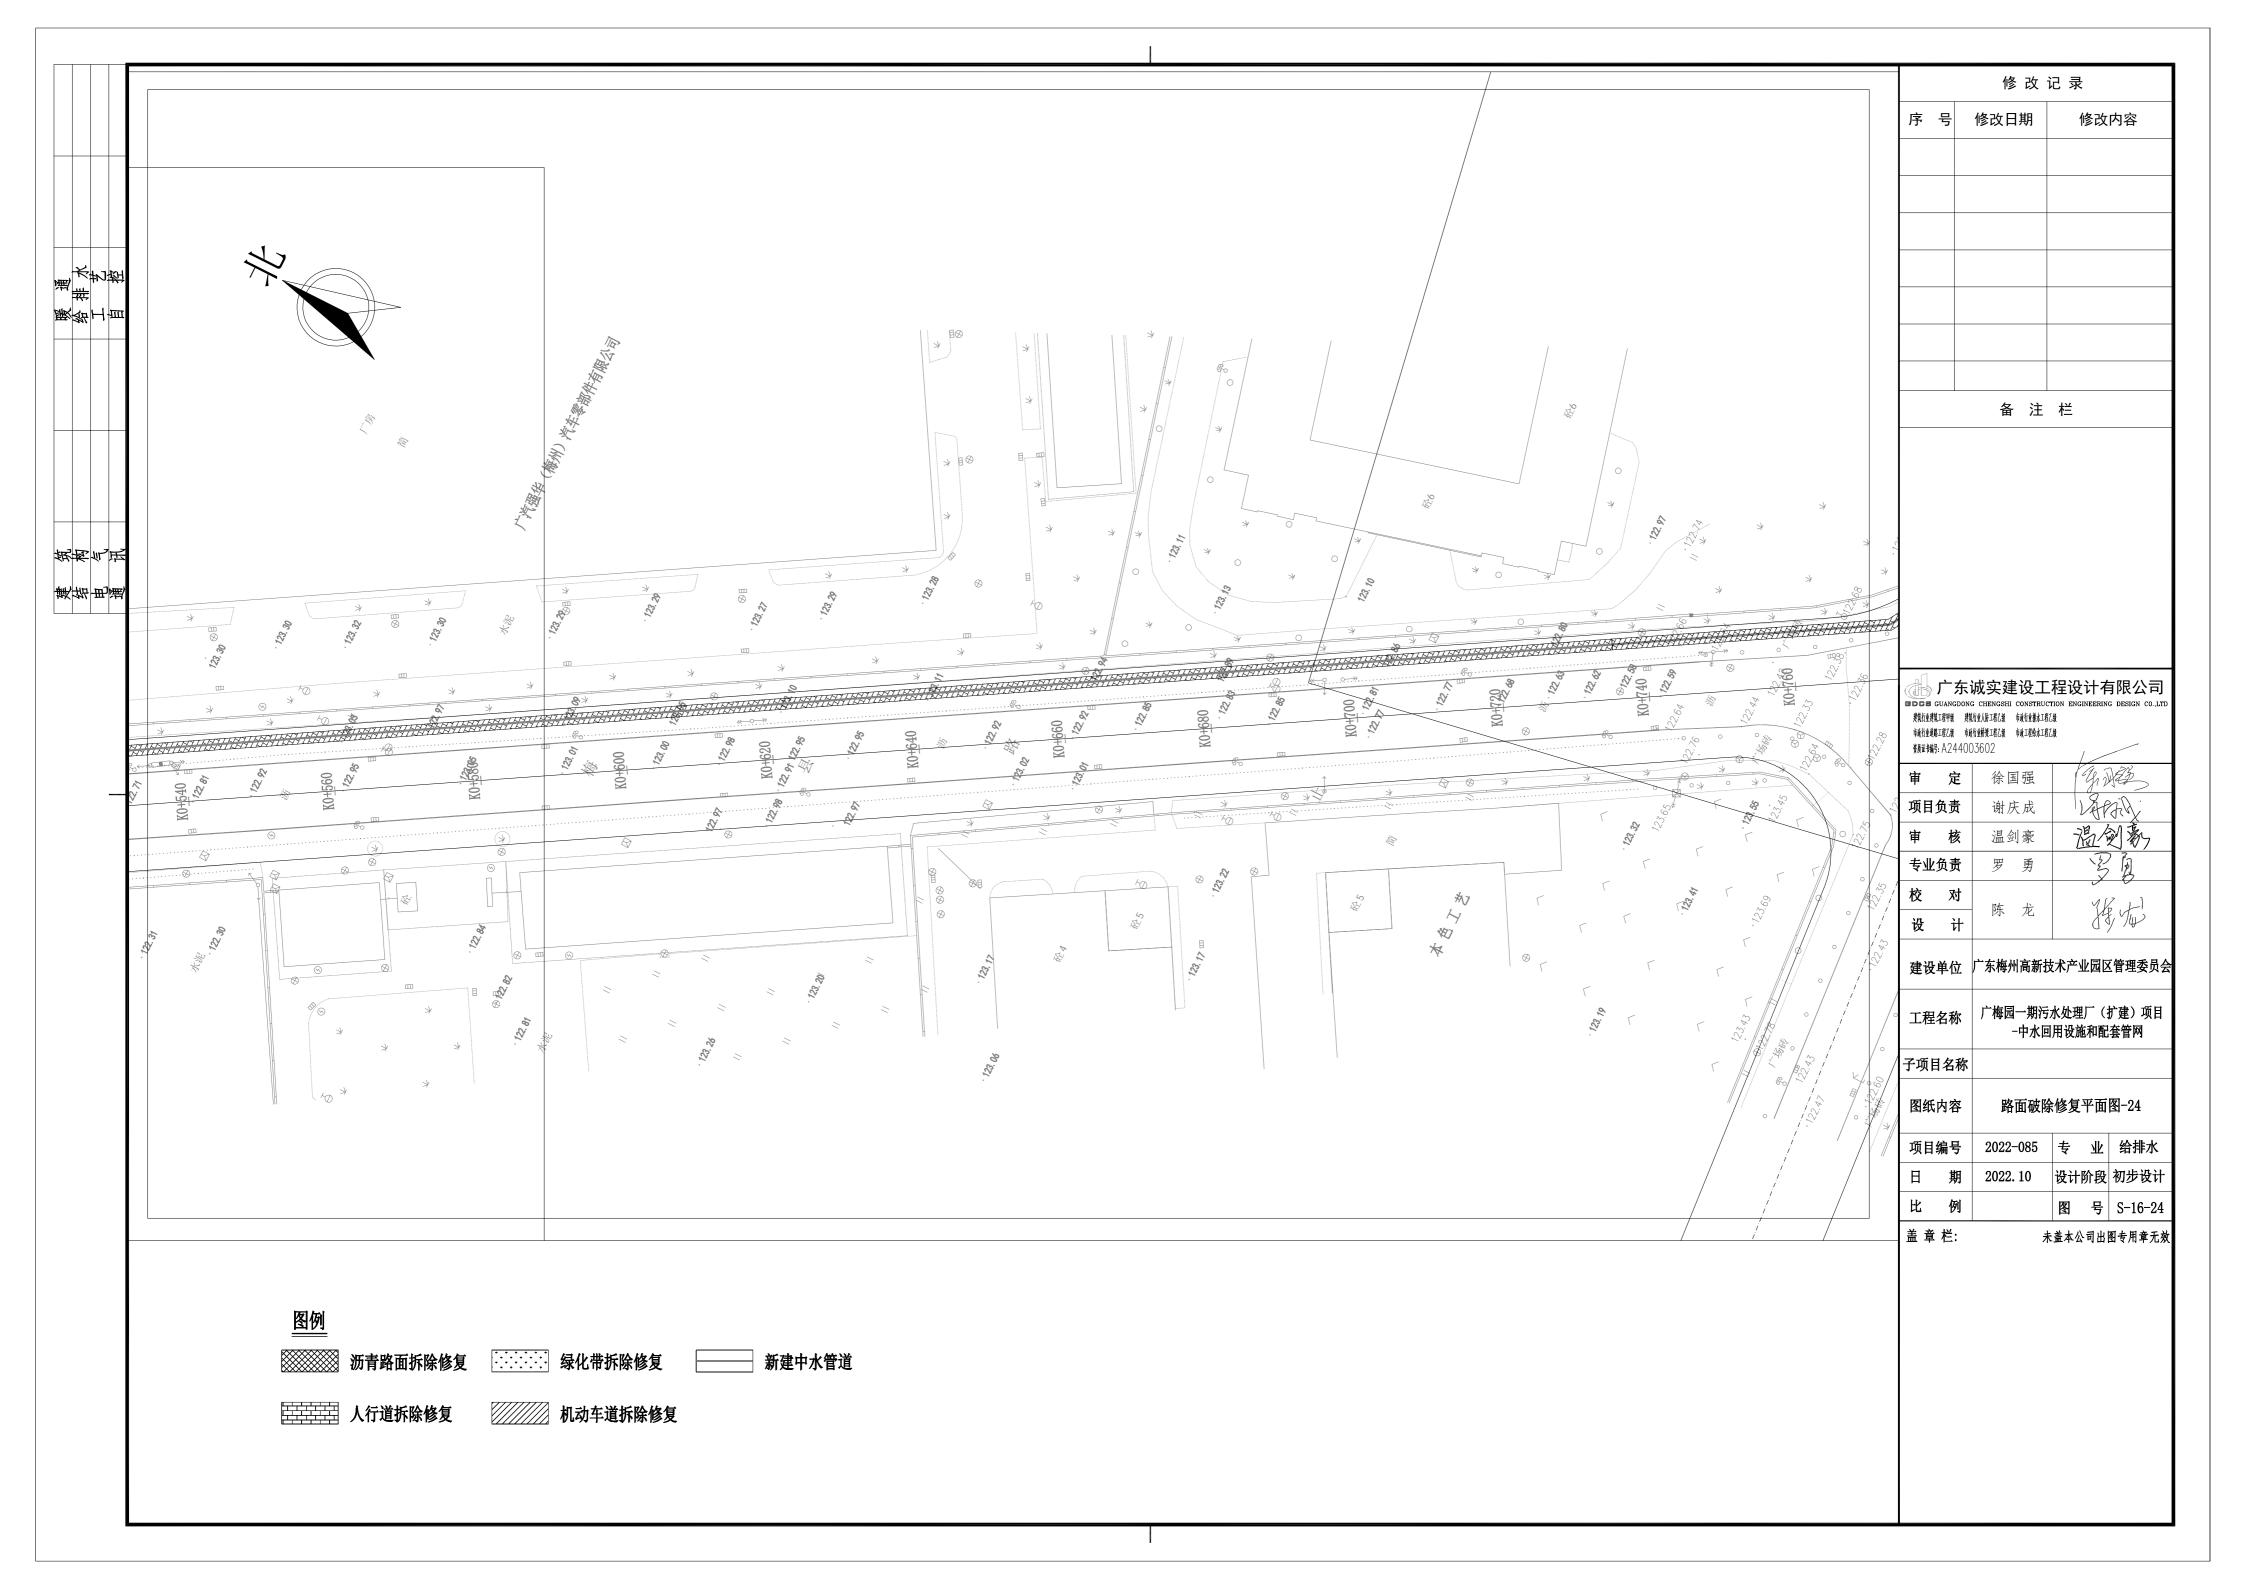

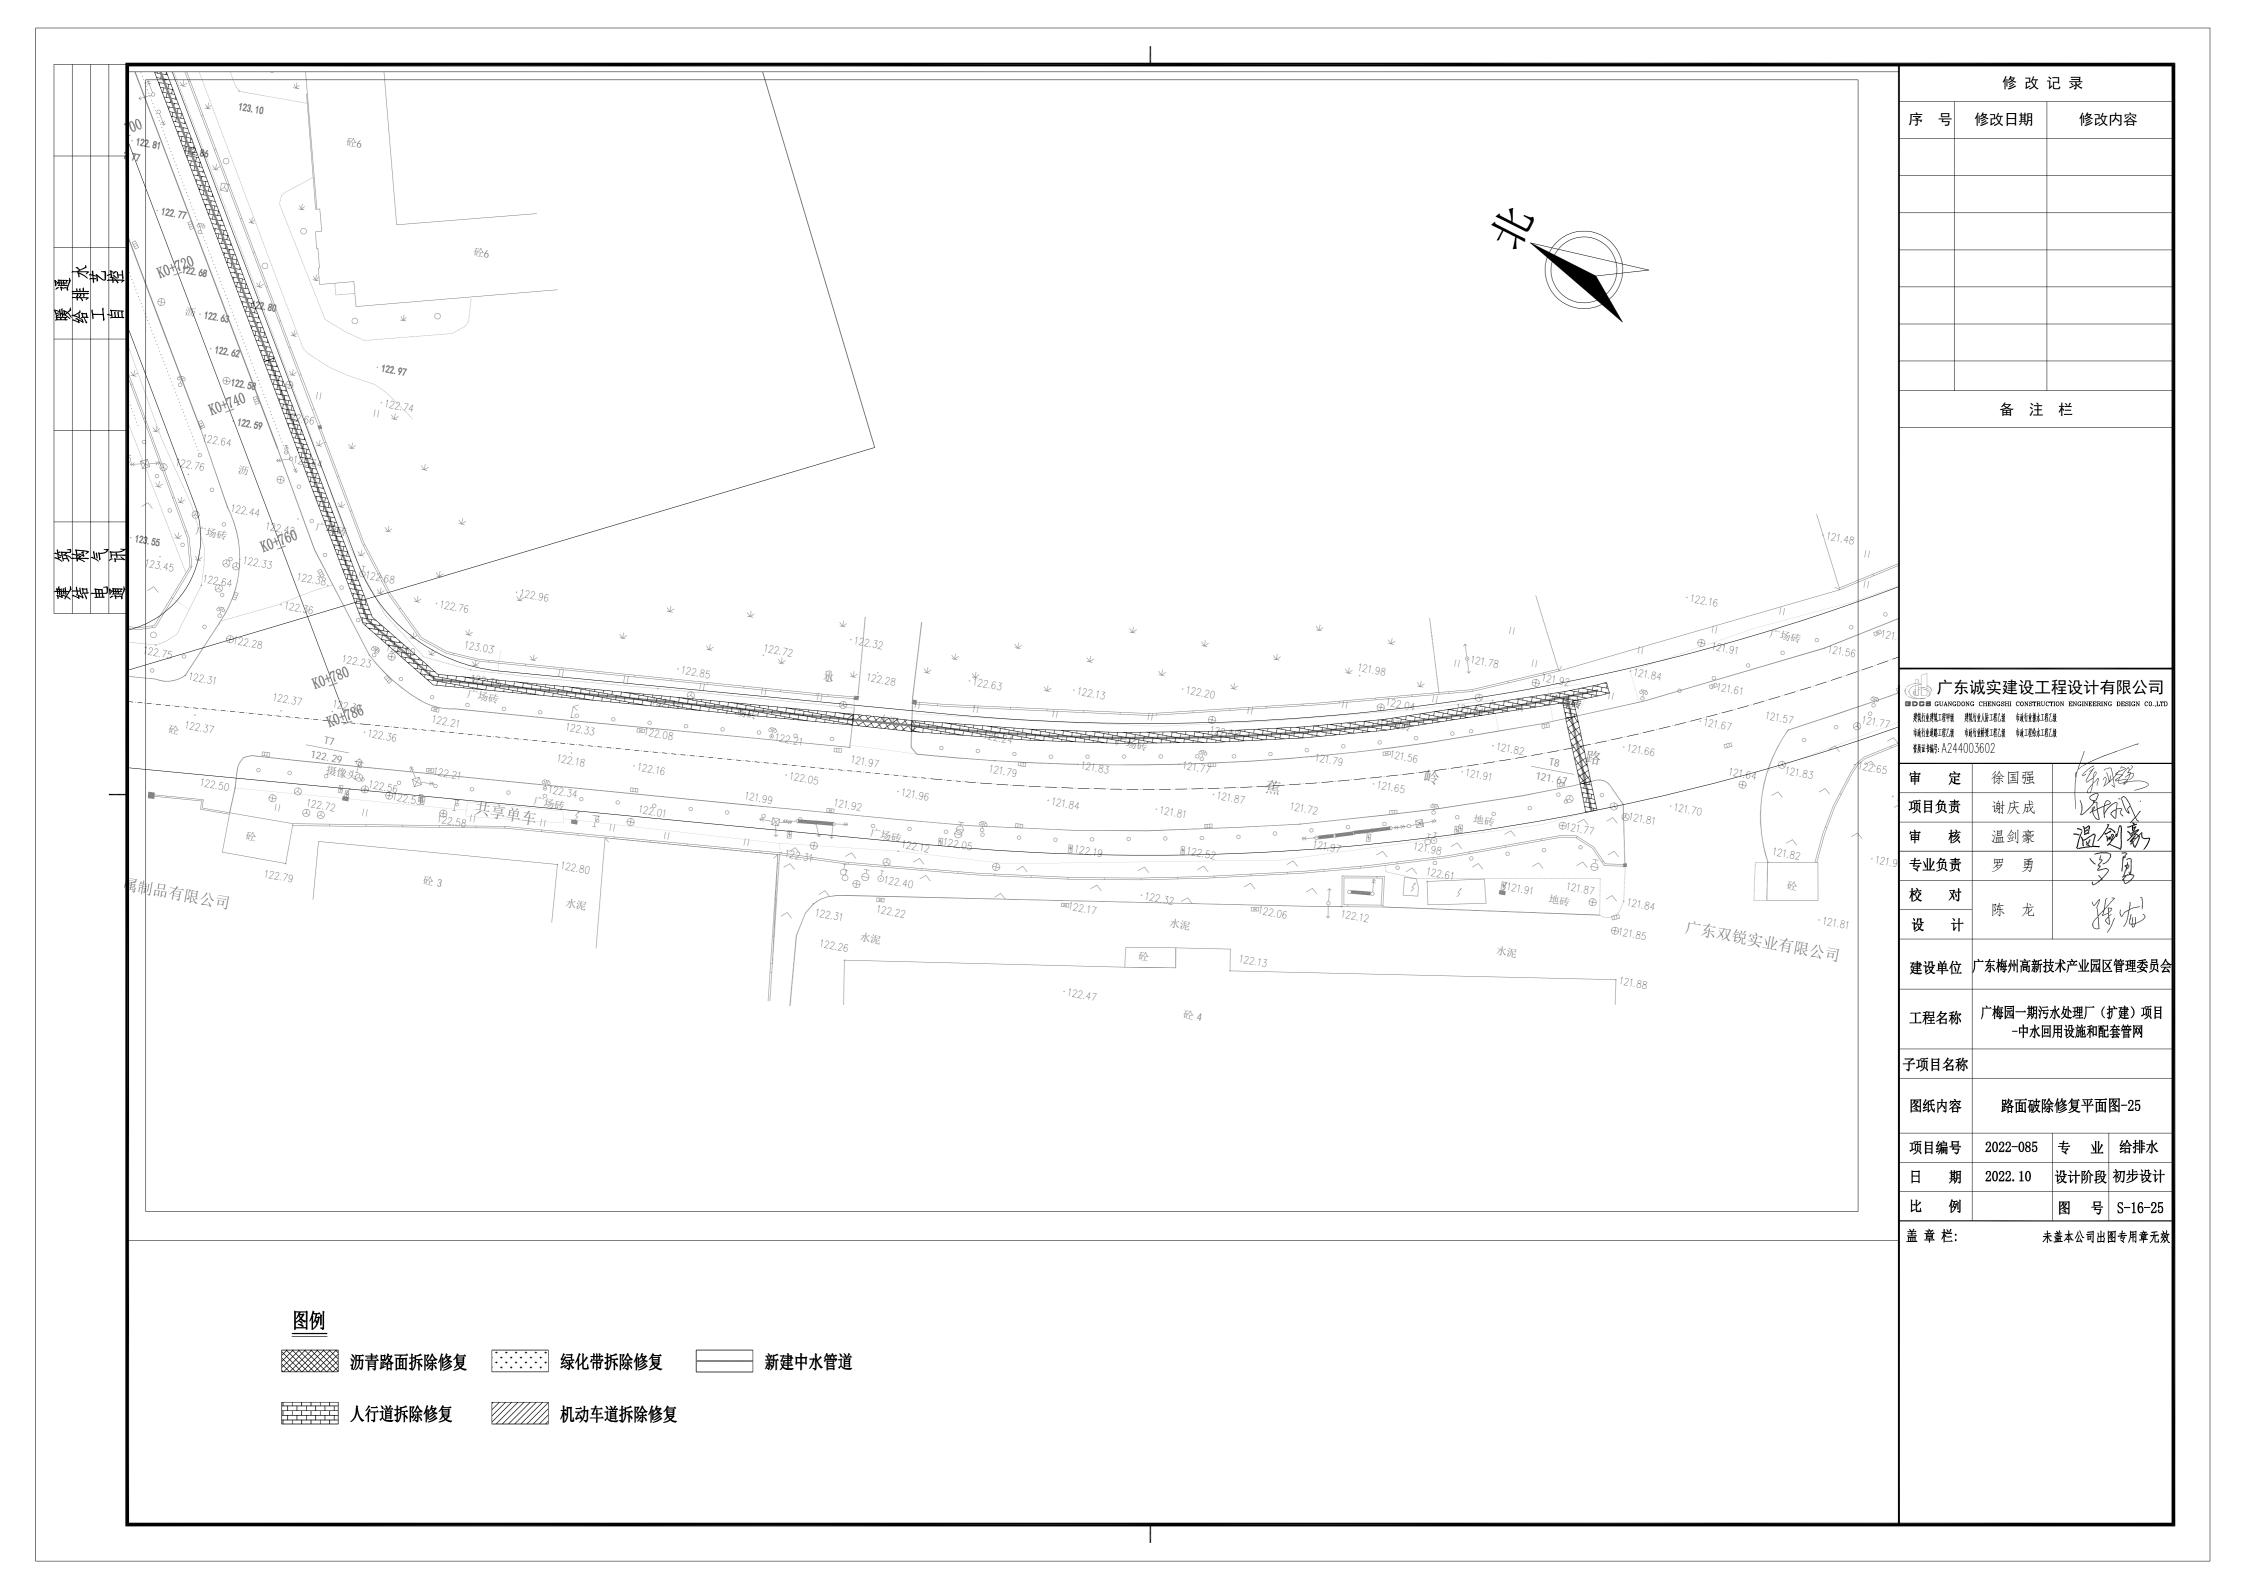

	•					修 改 记 录		
							序号修改日期	修改内容
							备	注 栏
	破除修复工程数							
序号 名 称	规格		数量	备注				
1 机动车道拆除修复		平方米	_				广东诚实建设	
2 人行道拆除修复			4526				ISDES GUANGDONG CHENGSHI CON: 建筑行业建筑工程甲號 建筑行业人格工程汇级 市政行	k 排水工程乙级
3 绿化恢复	25x25cm台湾草满铺不露土		5098				市城行至道路工程召録 市城行业桥景工程召録 市境工村 资质证书编号: A 2 4 4 0 0 3 6 0 2	<b> </b>
4 沥青路面拆除修复			486	B GIVLE'RA IA E = * B 4 URLIA *			审 定 徐国强	
5 路缘石拆除修复	I VD-1 05V1 05	米	80	见树池拆除修复示意图-1#路缘石			<b>项目负责</b> 谢庆启	
6 树池拆除修复	L×B=1.25m×1.25m	处	35 35	长瓜甘油吸水利用			审 核 温剑豪	
7 路灯拆除修复		座	00	拆除基础路灯利旧			专业负责 罗 勇	$\sim$ 2
							<b>校 对</b> 陈 龙	
							设计	E JEV
							建设单位 广东梅州高	新技术产业园区管理
							\ \ \ \ \ \ \ \ \ \ \ \ \ \ \ \ \ \ \	
							│ 工程名称 │ <sup>广梅园一!</sup> │	期污水处理厂(扩建 水回用设施和配套管
							子项目名称	
								A 1 ha
							图纸内容 破陽	余修复工程数量表
							项目编号 2022-08	5 专业 给
							日 期 2022.10	设计阶段初
							比例	图号
							盖 章 栏:	未盖本公司出图专
							1	

